

Plan Especial de Protección Civil
ante Emerxencias por Incendios
Forestais na Comunidade
Autónoma de Galicia
PEIFOGA

XANEIRO 2019



ÍNDICE

Fundamentos

1. Antecedentes	4
2. Obxecto e ámbito	4
2.1. Obxecto	4
2.2. Ámbito	4
3. Funcións básicas	5
4. Marco legal	5
5. Marco competencial	6
6. Definicións	7
7. Os plans de actuación municipal	8
7.1. Concepto	8
7.2. Funcións	8
7.3. Contido mínimo	9

Análise do risco

1. Información territorial	10
2. Perigo, vulnerabilidade e zonificación do territorio.....	11
3. Épocas de perigo.	12
4. Índice de gravidade potencial. Situacións dos plans	13

Estrutura e organización

1. Dirección do plan	16
2. Comité asesor	17
3. Gabinete de información	18
4. Cecop/CECOPI	19
5. O posto de mando avanzado.....	19
6. Grupos operativos	20
6.1. Grupo operativo de intervención	20
6.2. Grupo operativo de apoio loxístico e de seguridade	21
6.3. Grupo operativo sanitario	22
7. Estrutura e organización municipal: o CECOPAL	22

Operatividade

1. Notificación e activación do plan	24
2. Procedementos de activación	25
3. Operacións básicas que se han realizar segundo a situación do plan	27
4. Medidas de protección para a poboación	28
5. Medidas de protección para os grupos operativos	29
6.- Coordinación entre o Peifoga e o Plan estatal de incendios forestais	30



Implantación e mantemento

1. Implantación do plan	32
2. Mantemento da operatividade do plan	32
3. Información á poboación	34

Anexos

CATÁLOGO DE MEDIOS E RECURSOS	
MODELOS DE COMUNICACIÓN	
ANÁLISE DO RISCO	
GUIA DE PLANIFICACIÓN NO ÁMBITO MUNICIPAL.....	46



FUNDAMENTOS

1. ANTECEDENTES

O Plan especial de protección civil ante emerxencias por incendios forestais na Comunidade Autónoma de Galicia (en diante, Peifoga) foi aprobado pola Orde do 7 de agosto de 1996 (Diario Oficial de Galicia número 170, do 30 de agosto) e foi homologado pola Comisión Nacional de Protección Civil o 18 de decembro de 1996.

A primeira revisión do Peifoga na Comunidade Autónoma de Galicia foi informada favorablemente pola Comisión Galega de Protección Civil o 25 de abril de 2001 e aprobada polo Consello da Xunta de Galicia na súa reunión do 25 de maio de 2001.

Con data 28 de maio de 2015, trala publicación do Real Decreto 893/2013, do 15 de novembro, polo que se aproba a Directriz básica de planificación de protección civil de emerxencia por incendios forestais, o Consello da Xunta aproba o Plan especial de protección civil ante emerxencias por incendios forestais na Comunidade Autónoma de Galicia (PEIFOGA), co que a planificación para este risco, adáptase á nova normativa.

Vista as experiencias adquiridas nos últimos 4 anos, co obxecto de integrar a nova análise de riscos e tendo en conta os cambios normativos e organizativos na Xunta de Galicia, considerábase convinte proceder á súa actualización.

2. OBXECTO E ÁMBITO

2.1. Obxecto

O obxecto do Peifoga é regular a organización, os procedementos de actuación e a utilización, coordinación e mobilización dos medios e dos recursos cuxa titularidade corresponda á comunidade autónoma, así como os que poidan ser asignados a esta por outras administracións públicas ou por outras entidades públicas ou privadas. Todo isto coa máxima eficacia, nas situacións de emerxencia por incendios forestais, en coherencia co principio de que en tales situacións a protección da vida e da seguridade das persoas ha de prevalecer fronte a calquera outro valor.

En consecuencia, preténdese que as actuacións fronte aos incendios forestais non sexa froito da improvisación, senón que estas estean perfectamente definidas, planificadas e coordinadas.

2.2. Ámbito

O ámbito territorial do Peifoga circunscríbese ao territorio de Galicia. Nos casos en que o incendio traspase os límites territoriais da comunidade ou naqueles casos nos que as comunidades autónomas limítrofes se vexan afectadas por incendios forestais e soliciten a activación de recursos dependentes deste plan, terase en conta o indicado no Plan estatal de protección civil para emerxencias por incendios forestais que, no seu punto 5.5.3, desenvolve a organización para o apoio aos plans de comunidades autónomas no caso de que estes o requiran.

Tanto no caso anterior coma no caso de incendios nas comunidades autónomas limítrofes nos que se prevexa que a súa evolución poida afectar o territorio galego, poderase intervir cos



recursos previstos no presente plan, segundo o acordado nos protocolos de colaboración coas comunidades autónomas limítrofes.

3. FUNCIONES BÁSICAS

O Peifoga desenvolve as seguintes funcións:

- Constitúe a estrutura organizativa e os procedementos para a intervención en emerxencias por incendios forestais, dentro do territorio da Comunidade Autónoma de Galicia.
- Dispón os mecanismos e os procedementos de coordinación co Plan estatal de protección civil de emerxencia por incendios forestais.
- Establece os sistemas de articulación coas organizacións das administracións locais do seu ámbito territorial.
- Zonifica o territorio en función do risco e das previsibles consecuencias dos incendios forestais.
- Establece as épocas de perigo, relacionadas co risco de incendios forestais, en función das previsións xerais e dos diferentes parámetros locais que definen o risco.
- Prevé sistemas organizativos para o encadramento de persoal voluntario.
- Especifica procedementos de información á poboación.
- Cataloga os medios e os recursos específicos á disposición das actuacións previstas.

4. MARCO LEGAL

- Lei orgánica 1/1981, do 6 de abril, do estatuto de autonomía para Galicia
- Lei 7/1985, do 2 de abril, de regulación das bases do réxime local
- Lei 5/1997, do 22 de xullo, da Administración local de Galicia
- Lei 43/2003, do 21 de novembro, de montes
- Lei 10/2006, do 28 de abril, pola que se modifica a Lei 43/2003, do 21 de decembro, de montes
- Lei 3/2007, do 9 de abril, de prevención e defensa contra os incendios forestais de Galicia
- Lei 5/2007, do 7 de maio, de emerxencias de Galicia
- Lei 7/2012, do 28 de xuño, de montes de Galicia
- Lei 17/2015, de 9 de xullo, do Sistema Nacional de Protección Civil.
- Real decreto 1535/84, do 20 de xuño, sobre a ampliación e a adaptación de funcións e servizos do Estado na Comunidade Autónoma de Galicia en materia de conservación da natureza
- Real decreto 875/1988, do 29 de xullo, polo que se regula a compensación de gastos derivados da extinción de incendios forestais
- Real decreto 407/1992, do 24 de abril, polo que se aproba a norma básica de protección civil
- Decreto 105/2006, do 22 de xuño, polo que se regulan medidas relativas á prevención de incendios forestais, á protección dos asentamentos no medio rural e á regulación de aproveitamentos e repoboacións forestais
- Orde do 18 de abril do 2007 pola que se zonifica o territorio con base no risco espacial de incendio forestal
- Orde do 31 de xullo de 2007 pola que se establecen os criterios para a xestión da biomasa vexetal



- Orde do 13 de xuño de 2018 pola que se determina a época de perigo alto de incendios
- Orde do 13 marzo de 2009 sobre a aprobación dos plans de prevención e defensa contra incendios forestais de distrito
- Resolución de 28 de maio de 2015 pola que se publica o plan especial de protección civil ante emerxencias por incendios forestais na Comunidade Autónoma de Galicia.
- Resolución do 2 de agosto de 2010 pola que se publica o Plan territorial de emerxencias de Galicia (en diante, Platerga)
- Real decreto 1097/2011, do 22 de xullo, polo que se aproba o Protocolo de intervención da unidade militar de emerxencias
- Real decreto 893/2013, do 15 de novembro, polo que se aproba a Directriz básica de planificación de protección civil de emerxencias por incendios forestais
- Resolución do 31 de outubro de 2014, da subsecretaría, pola que se publica o Acordo do Consello de Ministros do 24 de outubro de 2014 polo que se aproba o Plan estatal de protección civil para emerxencias por incendios forestais.

5. MARCO COMPETENCIAL

5.1. Do plan especial da comunidade autónoma

De acordo coa Lei 2/1985 e coa norma básica de protección civil (artigo 8.2), correspóndelle á comunidade autónoma a responsabilidade de redactar e de aprobar o Peifoga, no ámbito territorial de Galicia, co informe previo da Comisión Galega de Protección Civil.

Cando neste plan se enuncien competencias da Xunta de Galicia, deberá entenderse que, de acordo coa distribución competencial existente, a detección, prevención, vixilancia, extinción e actuacións postincendio son competencia da consellería competente en materia de montes e as actuacións encamiñadas á protección de persoas non implicadas na extinción e/ou na protección de bens culturais, económicos, infraestruturas ou servizos públicos esenciais, ou calquera outro de natureza non forestal, serán competencia da consellería competente en materia de protección civil.

5.2. Do plan especial como plan director

Este plan será a directriz da planificación territorial de ámbito inferior fronte a este risco e establecerá as funcións básicas e o contido mínimo dos plans de actuación municipais.



6. DEFINICIÓNS

Monte. Todo terreo no que vexetan especies forestais arbóreas, arbustivas, de matogueira ou herbáceas, tanto de maneira espontánea ou procedente da sementeira ou da plantación, que cumpran ou poidan cumprir funcións ambientais, protectoras, produtoras, culturais, paisaxísticas ou recreativas, así como as consideradas no artigo 5 da Lei 43/2003, do 21 de novembro.

Incendio forestal. Lume que se estende sen control sobre combustibles forestais situados no monte. Para os efectos desta directriz, terán esta consideración tamén os que se produzan nas áreas adxacentes ao monte ou de transición con outros espazos urbanos ou agrícolas.

Incendio forestal controlado. É aquel no que se conseguiu illar e deter o seu avance e a súa propagación dentro das liñas de control.

Incendio forestal estabilizado. Aquel incendio que, sen chegar a estar controlado, evoluciona dentro das liñas de control establecidas segundo as previsións e os labores de extinción conducentes ao seu control.

Incendio forestal extinguido. Situación na cal xa non existen materiais en ignición en ou dentro do perímetro do incendio nin é posible a reprodución deste.

Índice de gravidade potencial dun incendio forestal (IGP). Indicador dos danos que se prevé que pode chegar a ocasionar un incendio forestal, dadas as condicións en que se desenvolve.

Interface urbano-forestal. Zona na que as edificacións entran en contacto co monte. O lume desenvolvido nesta zona non só pode alcanzar as edificacións, senón que ademais pode propagarse no interior das zonas edificadas, calquera que sexa a causa de orixe.

Zonas de alto risco de incendio (ZAR). Áreas nas que a frecuencia ou a virulencia dos incendios forestais e a importancia dos valores ameazados fan que sexa necesario establecer medidas especiais de protección contra os incendios e que así sexan declaradas pola correspondente comunidade autónoma, de acordo coa Lei 43/2003, do 21 de novembro, modificada pola Lei 10/2006, do 28 de abril.

Perigo de incendio. Posibilidade de que se produza un incendio forestal nun lugar e nun momento determinados.

Índices de perigo. Valores indicativos do perigo de incendio forestal nunha zona determinada.

Vulnerabilidade. Grao de perdas ou danos que poden sufrir, ante un incendio forestal, a poboación, os bens e o medio ambiente.

Risco de incendio. Combinación da probabilidade de que se produza un incendio e as súas posibles consecuencias negativas para as persoas, os bens e o medio ambiente.

Mobilización. Conxunto de operacións ou tarefas que teñen que ver coa posta en funcionamento da actividade de medios, recursos e servizos, para a loita contra incendios forestais.

Zona de actuación preferente. É a área de traballo ordinario asignada a un medio do Ministerio de Agricultura, Alimentación e Medio Ambiente para o apoio ás comunidades autónomas na extinción de incendios forestais. É determinada anualmente polo citado ministerio, sen prexuízo da capacidade de cobertura nacional do medio de que se trate.

Cartografía oficial. A realizada polas administracións públicas, ou baixo a súa dirección e control, de acordo coas prescricións da Lei 7/1986 de ordenación da cartografía e do Real decreto 1545/2007 polo que se regula o Sistema Cartográfico Nacional e os instrumentos esenciais daquela. Terá tamén esta consideración calquera infraestrutura de datos espaciais elaborada consonte os principios da Lei 14/2010, do 5 de xullo, sobre as infraestruturas e os servizos de información xeográfica en España (Lisixe), que traspón ao noso ordenamento



xurídico a Directiva 2007/2/CE, do Parlamento Europeo e do Consello, do 14 de marzo de 2007, pola que se establece unha infraestrutura de información espacial na Comunidade Europea (Inspire).

Sistema de información meteorolóxica para a estimación do perigo de incendios forestais. É o conxunto de accións e actividades que realiza a Axencia Estatal de Meteoroloxía para dispoñer índices de perigo meteorolóxico para a loita contra os incendios forestais e outras informacións complementarias, así como os procedementos para a súa remisión ao ámbito nacional e ás comunidades autónomas, especialmente en situacións de emerxencia.

SPDCIF: Servizo de Prevención e Defensa Contra Incendios Forestais.

AVPC: Agrupación de Voluntarios de Protección Civil.

PAM: Plan de actuación municipal.

Cecop: Centro de Coordinación Operativa.

CECOPI: Centro de Coordinación Operativa Integrada.

GIPCE: Grupo de Intervención Psicolóxica en Catástrofes e Emerxencias.

Peifoga: Plan especial de protección civil ante emerxencias por incendios forestais en Galicia.

CCC: Centro de Coordinación Central do SPDCIF.

CCP: Centro de Coordinación Provincial do SPDCIF.

CCD: Centro de Coordinación de Distrito do SPDCIF.

Pladiga: Plan de prevención e defensa contra os incendios forestais de Galicia.

7. OS PLANS DE ACTUACIÓN MUNICIPAL (PAM)

7.1. Concepto

O PAM establece a organización e as actuacións dos recursos e servizos propios, co obxecto de lles facer fronte ás emerxencias por incendios forestais, dentro do seu ámbito territorial.

Aqueles municipios con todo ou parte do seu territorio en zonas ZAR, así como aqueles con risco alto ou moi alto, deberán redactar o PAM.

7.2. Funcións

As funcións básicas dos plans de actuación municipal serán:

- a) Prever a estrutura organizativa e os procedementos para a intervención en emerxencias por incendios forestais, dentro do territorio do municipio, en coordinación cos grupos operativos previstos no plan especial.
- b) Establecer sistemas de articulación coas organizacións doutras administracións segundo as previsións do Peifoga en que se integran.
- c) Zonificar o territorio en función do risco e das posibles consecuencias dos incendios forestais, en concordancia co que estableza o Peifoga, delimitar áreas segundo posibles requirimentos de prevención e intervención e despregamento de medios e recursos, así como localizar a infraestrutura física que hai que utilizar nas operacións de emerxencia.
- d) Establecer medidas de información e formación á poboación sobre o risco de incendio forestal, así como sobre as medidas de autoprotección que se pretenden utilizar en caso de emerxencia por incendios forestais.
- e) Catalogar os medios e os recursos específicos para a posta en práctica das actividades previstas.



f) Poñer en marcha medidas de autoprotección dos núcleos urbanos e das edificacións encamiñadas a evitar o risco de interface urbano-forestal, a través da creación e do mantemento de franxas perimetrais.

7.3. Contido mínimo

O contido mínimo dos plans de actuación municipal será o seguinte:

- Obxecto e ámbito territorial do plan.
- Descrición territorial, con referencia á súa delimitación e situación xeográfica, distribución da masa forestal e núcleos de poboación, urbanizacións, lugares de acampada e industrias existentes en zona forestal.
- Catalogación das situacións de interface urbano-forestal e o seu risco asociado, para a planificación preventiva e a xestión de emerxencias por incendio forestal.
- Descrición e localización de infraestruturas de apoio para os labores de extinción, tales como vías de comunicación, pistas, camiños forestais e devasas, puntos de abastecemento de auga, zonas de aterraxe de helicópteros etc.
- Organización local para a loita contra os incendios forestais e para lles facer fronte a situacións de emerxencia nas distintas fases desta (detección e notificación do incendio, actuación en emerxencia por incendio forestal, fin da emerxencia por incendio forestal), coa asignación das funcións que han desenvolver os distintos compoñentes desta, incluído o persoal voluntario, e tendo en conta a súa posible articulación e coordinación coas organizacións doutras administracións, se as previsibles consecuencias do incendio así o requiren.
- Procedementos operativos da organización, a súa relación coa alarma sobre incendios. As actuacións previas á constitución do posto de mando avanzado e as posteriores a esta.
- Especificación de actuacións básicas e procedementos de información á poboación para a súa autoprotección, evacuación e albergue.
- Procedemento específico para a xestión e as actuacións e para a evacuación da poboación en emerxencias por incendios forestais.
- Especificación de actuacións básicas de apoio loxístico.
- Catalogación dos recursos dispoñibles para a posta en práctica das actividades previstas.
- Fomento das actuacións de promoción, difusión e control da autoprotección corporativa e cidadá.

Nos plans municipais incluíranse como anexos os plans de autoprotección que fosen confeccionados dentro do seu ámbito territorial, de acordo co previsto no artigo 23 da Lei 3/2007.



ANÁLISE DO RISCO

1. INFORMACIÓN TERRITORIAL

CLIMATOLOXÍA

Galicia vese afectada de modo bastante regular, excepto no verán, polos sistemas nubrados procedentes do Atlántico, co paso de sucesivas borrascas e do seu cortexo de fronteas cálidas e frías, con frecuentes xiros de vento do sur e do suroeste ao noroeste e abundantes precipitacións.

No verán, prodúcese un desprazamento dos cintos de vento e Galicia queda baixo o dominio das calmas subtropicais. Paralelamente, o anticiclón das Azores desprázase e esténdese cara ao oeste, de xeito que lles corta o paso ás borrascas atlánticas, que se desprazan máis ao norte. Os ventos nesta época son en xeral débiles e están moi influídos por particularidades locais, co predominio dos de compoñente noroeste, norte e nordeste.

OROGRAFÍA

En Galicia enuméranse cinco grandes unidades morfolóxicas: o litoral, as superficies de aplanamento, as depresións tectónicas, os cordais e, como nexos de unión entre elas, os vales fluviais.

Entre o litoral e as serras centro-occidentais, destacan as planicies galegas, que van dos 100 aos 700 m. Preto do litoral, o encaixe da rede fluvial xera un relevo movido de vales e outeiros encadeados.

Os bloques máis altos de Galicia constitúenos as serras, situadas en xeral por encima dos 700 m. A cota máxima é de 2124 m en Pena Trevinca e, por encima dos 1000 m, están tamén Pena Loura e Cuiña. Hai pequenas serras por debaixo desta altitude e convén diferenciar as serras centro-occidentais (desde A Faladoira ata O Faro de Avión, pasando por Serra da Loba, a Cova da Serpe, O Careón, O Farelo, O Faro, O Suído e Montes do Testeiro), as setentrionais (destaca o macizo do Xistral) e as orientais ou surorientais (a serra dos Ancares, O Courel, O Eixe, o macizo de Manzaneda e o macizo de Trevinca, a Serra de Queixa, a Serra de San Mamede, O Burgo, As Corzas e os Montes do Invernadoiro).

Os vales galegos, pola súa disposición respecto ao mar, representan un medio natural de penetración da influencia oceánica no interior e adoitan ser a continuación das rías que achegan os ventos atlánticos e cantábricos. Con todo, os vales do Sil e do Támega permiten o paso dos caracteres mediterráneos mesmo ao val de Lemos. A influencia oceánica déixase notar moito máis nos grandes vales con orientación O-E, coma o Tambre, o Ulla e o Miño, do que é mostra a suavidade do clima do baixo Deza ou do Mandeo.

Nos vales surorientais, á sequidade do verán únenselle as elevadas temperaturas, mentres que no inverno son moi frecuentes as inversións térmicas e as néboas persistentes, de modo que son correntes os días nos que o val está cuberto e uns 300 m e máis arriba loce o sol en todo o seu esplendor.



USOS DO CHAN

A distribución de usos do chan na Comunidade Autónoma de Galicia, segundo o documento de Revisión do Plan Forestal de Galicia, é a seguinte:

Uso de só superficie (ha) %

USO DO CHAN	SUPERFICIE (Ha)	%
Forestal	2.030.681,0	68,7
Agrícola	822.626,9	27,8
Outros terreos	104.139,6	3,5
Total	2.957.447,5	100,00

Fonte: Consellería de Medio Rural

Do total da superficie forestal, máis do 70% (1.424.094,2 ha) corresponde a superficie arborada, que está constituída nun 31 % por coníferas, nun 51 % por frondosas (autóctonas e alóctonas) e nun 18 % pola mestura de ambas.

ESPAZOS NATURAIS PROTEXIDOS

A Rede Galega de Espazos Naturais Protexidos representa máis do 13 % da superficie total galega. No anexo III, atópase o mapa coa rede completa de espazos protexidos, nos que destaca o Parque Nacional Marítimo Terrestre das Illas Atlánticas de Galicia, os parques naturais da Baixa Limia-Serra do Xurés, o Complexo Dunar de Corrubedo e Lagoas de Carregal e Vixán, as Fragas do Eume, o Monte Aloia, O Invernadoiro e a Serra da Enciña e da Lastra.

2. PERIGO, VULNERABILIDADE E ZONIFICACIÓN DO TERRITORIO

O incendio forestal defínese como o lume que se estende sen control sobre combustibles forestais situados no monte.

Para a análise do risco estúdanse as circunstancias ou os factores que facilitan a ignición e que contribúen á propagación do lume.

O estudo da frecuencia e da causalidade da serie histórica de incendios forestais achega o compoñente para o cálculo do risco estatístico de incendios.

A capacidade dos combustibles para manter e estender o lume define a súa combustibilidade e a intersección mediante sistemas de información xeográfica dos parámetros estatísticos e o perigo determinan o risco potencial de incendio forestal, co obxectivo de definir as zonas de alto risco.

A especial configuración de Galicia fai practicamente inviable unha análise de vulnerabilidade no ámbito global que recolla aspectos sobre os seguintes tipos xenéricos de valores que cómpre protexer:

- A vida e a seguridade das persoas.
- Valores de protección de infraestruturas, instalacións e zonas habitadas.
- Valores económicos.
- Valores de protección contra a erosión do chan.
- Valores paisaxísticos.
- Patrimonio histórico-artístico.

Unha análise aceptable dos devanditos aspectos soamente se pode realizar no eido municipal, onde se relacionarán os espazos protexidos, os núcleos de poboación, as urbanizacións, os



lugares de acampada etc. e, para a análise da vulnerabilidade, no Peifoga teranse en conta os espazos naturais protexidos.

As zonas de alto risco potencial de incendio forestal (en diante, zonas ZAR) son as superficies onde se recoñece como prioritaria a aplicación de medidas máis rigorosas de defensa contra os incendios forestais ante o elevado risco de incendio, pola especial frecuencia ou virulencia dos incendios forestais ou pola importancia dos valores ameazados. Determínanse con base nos criterios da información histórica e nos datos estatísticos sobre a ocorrencia de incendios forestais, vulnerabilidade poboacional, ameazas aos ecosistemas forestais e protección do chan fronte á erosión.

Tal e como se establece no artigo 11 da Lei 3/2007, do 9 de abril, de prevención e defensa contra os incendios forestais de Galicia, as zonas ZAR defínense mediante orde da consellería competente en materia forestal.

A listaxe destas zonas atópase no anexo III e publicouse na Orde de 18 de abril de 2007 pola que se zonifica o territorio tendo en conta o risco espacial de incendio forestal.

ZONIFICACIÓN DO TERRITORIO

Para os efectos de prevención e defensa contra os incendios forestais, a zonificación do territorio son provincias, distritos forestais, demarcacións forestais e municipios, a partir da Resolución do 27 de decembro, publicada non DOG número 250, do 29 de decembro de 1999.

Os 19 distritos ambientais integran as funcións de execución sobre o territorio, de xestión e fomento forestal, de prevención e defensa contra incendios forestais, así como de extinción no seu ámbito, e constitúense como unidades administrativas. O mapa de distritos atópase no anexo III.

Polo tanto, dado que en todo o territorio existe en maior ou menor medida o perigo dun incendio forestal, conclúese que a mellor maneira de zonificar o territorio é seguir o criterio administrativo dos distritos, pois permite unha organización adecuada dos recursos dispoñibles. En canto á zonificación dos medios e dos recursos que colaboran e actúan en caso de perigo para a poboación ou bens de natureza non forestal, esta será de carácter provincial, en consonancia co establecido no Plan territorial de emerxencias Galicia (Platerga).

3. EPOCAS DE PERIGO

Da análise espazo-temporal dos incendios nos últimos 10 anos (anexo III) conclúese a existencia de dous períodos de alta actividade incendiaria claramente diferenciados:

Un fixo na época estival, que se corresponde normalmente coa campaña de incendios dos meses de xullo, agosto e setembro.

Un variable, entre os meses de febreiro, marzo e abril.

En función do anterior, establécense as distintas épocas de perigo:

Época de perigo alto:

Na que o despregamento dos medios de extinción e alerta deberán ser os máximos, en función da avaliación do risco e da vulnerabilidade. A previsión do Pladiga comprende con carácter xeral os meses de xullo, agosto e setembro, máis un período adicional de aproximadamente un mes en función das condicións meteorolóxicas e do risco.

Época de perigo medio:

Na que os medios de detección e extinción permanecerán en alerta cun despregamento reducido. Aplicaranse medidas restritivas para o uso do lume en terreos forestais ou agrícolas. A



época de perigo medio comprende, con carácter xeral, os meses de febreiro, marzo, abril, maio, xuño e outubro, aínda que calquera destes meses pode pasar a formar parte doutra época de perigo distinta cando as circunstancias así o requiran.

Época de perigo baixo:

Aquela na que non é preciso adoptar precaucións especiais e o despregamento de medios será o adecuado ao nivel de risco previsto nas diferentes zonas. Con carácter xeral, comprende os meses de xaneiro, novembro e decembro. Do mesmo xeito ca no caso anterior, calquera destes meses pode pasar a formar parte doutra época de perigo distinta cando as circunstancias así o requiran.

En calquera destas épocas de perigo deberase considerar a posibilidade de situacións especiais, derivadas das condicións meteorolóxicas ou doutras circunstancias agravantes do risco, que obriguen a intensificar a vixilancia preventiva e a máxima utilización dos medios previstos. Para iso, o departamento con competencia en materia forestal elabora diariamente o índice de risco diario de incendio forestal (IRDI), que se elabora a partir do estudo da temperatura, do vento, da humidade relativa ou das precipitacións, xunto co estado da biomasa vexetal ou da situación dos distintos chans en todo o territorio galego. Todos estes datos analízanse a través dun modelo estatístico e plásmanse nun mapa onde se diferencian por cores os cinco niveis nos que se clasifica o risco de incendio (baixo, moderado, alto, moi alto e extremo).

Tamén se conta co sistema de información meteorolóxica para incendios forestais, desenvolvido por Aemet, e que está baseado unicamente en factores meteorolóxicos. O sistema ten en conta a humidade dos combustibles mortos presentes no chan e no subsolo, que se estiman a partir dos seus valores de partida e dos campos meteorolóxicos analizados e previstos: temperatura, humidade relativa, vento e precipitación. O vento previsto úsase tamén para estimar a intensidade de propagación dun lume.

4. ÍNDICE DE GRAVIDADE POTENCIAL DUN INCENDIO FORESTAL E SITUACIÓNS OPERATIVAS

En función da topografía da zona, das dimensións do incendio, dos combustibles existentes, das características das masas forestais ameazadas, das infraestruturas de defensa contra incendios (devasas, rede viaria, reservas e puntos de auga etc.), das condicións meteorolóxicas reinantes (vento, temperatura, humidade relativa), das posibles ameazas potenciais para as persoas non relacionadas cos labores de extinción, da presenza de instalacións e infraestruturas sensibles (tendidos eléctricos, gasodutos, estradas principais...), os incendios forestais clasifícanse segundo o seu nivel de gravidade potencial, mediante a seguinte escala:

Índice de gravidade potencial 0: referido a aquel incendio en que, na súa evolución máis desfavorable, non hai ameaza ningunha para aquelas persoas non relacionadas co dispositivo de extinción, nin para bens distintos aos de natureza forestal, e o dano forestal esperable é moi reducido (pola extensión do incendio ou polas características da masa afectada).

Índice de gravidade potencial 1: referido a aquel incendio en que, na súa evolución máis desfavorable, se prevé a necesidade de poñer en práctica medidas para a protección de persoas alleas ao dispositivo de extinción e existen bens illados ameazados de natureza non forestal (infraestruturas sensibles ou redes de subministracións), e o dano forestal esperable é considerable (pola extensión do incendio ou polas características da masa afectada).



Índice de gravidade potencial 2: referido a aquel incendio en que, na súa evolución máis desfavorable, se prevé unha ameaza seria dos núcleos de poboación ou das infraestruturas de especial importancia, e o dano forestal esperable é moi importante (pola extensión do incendio ou polas características da masa afectada), de xeito que se fai necesario adoptar inmediatamente medidas para a atención e o socorro da poboación ou para a protección dos bens.

Índice de gravidade potencial 3: referido a aquel incendio en que, unha vez apreciadas as circunstancias anteriores no seu índice máximo de gravidade, concorren outras sobre o dispositivo de extinción que imposibilitan continuar co labor encamiñado ao control do incendio.

O índice de gravidade potencial dos incendios establecerá o centro de coordinación central do SPDCIF, a proposta do director técnico de extinción.

A situación operativa dos plans será consecuencia dos danos ocorridos ou do dano potencial que, de forma técnica e realista, se prevé que pode chegar a ocasionar (índice de gravidade potencial) e da dispoñibilidade de medios e recursos dispostos, e teranse en conta ademais outros criterios relativos a:

- A simultaneidade temporal e/ou a concentración espacial de conatos ou incendios forestais que poderían ter lugar nun espazo territorial determinado.
- A suficiencia, idoneidade e disposición dos medios e recursos cos que conte o plan para o control do incendio e/ou para a atención e o socorro da poboación afectada.
- A estacionalidade temporal, así como a activación e posta en servizo dos dispositivos de prevención e extinción de incendios forestais determinados nos plans.
- Outras circunstancias de índole administrativa por razón do espazo territorial afectado, ou pola intensidade e/ou a gravidade das consecuencias sobrevidas ou potenciais sobre as persoas e os seus bens.
- Calquera outra a criterio da autoridade a quen lle corresponda a dirección do plan activado correspondente.

Atendendo aos criterios anteriores, as situacións operativas do Peifoga son:

Situación 0: situación de emerxencia provocada por un ou varios incendios forestais que, na súa evolución previsible, poidan afectar só bens de natureza forestal e poidan ser controlados cos medios e recursos do propio plan local ou da comunidade autónoma, incluídos os medios do Estado, a condición de que estes últimos actúen dentro da súa zona de actuación preferente. A situación 0 corresponderá con carácter xeral a incendios con IGPO.

Situación 1: situación de emerxencia provocada por un ou varios incendios forestais que, na súa evolución previsible, poidan afectar gravemente bens forestais e, se é o caso, levemente a poboación e os bens de natureza non forestal e que poidan ser controlados cos medios e recursos do plan da comunidade autónoma, ou para cuxa extinción poida ser necesario que, a solicitude do órgano competente da comunidade autónoma e tras a valoración da Dirección Xeral de Protección Civil e Emerxencias do Ministerio do Interior ou da Dirección Xeral de Desenvolvemento Rural e Política Forestal do Ministerio de Agricultura, Alimentación e Medio Ambiente, segundo corresponda, sexan incorporados medios extraordinarios.



O plan activarase en situación 1 para incendios IGPO cando sexa necesaria a incorporación de medios extraordinarios, ou ben para incendios IGP1, declarados así porque o dano esperado é considerable, pola extensión do incendio ou polas características da masa afectada, pero nos que non é necesario poñer en práctica medidas de protección dirixidas á poboación allea ao dispositivo de extinción.

Situación 2: situación de emerxencia provocada por un ou varios incendios forestais que, na súa evolución previsible, poidan afectar gravemente a poboación e os bens de natureza non forestal, e que esixen a adopción inmediata de medidas de protección e socorro. Pode ser necesario que, a solicitude do órgano competente da comunidade autónoma, sexan incorporados medios extraordinarios ou que poden comportar situacións que deriven cara ao interese nacional.

O plan activarase en situación 2 para incendios IGP1 ou superiores cando a cualificación veña motivada pola afección á poboación e aos bens de natureza non forestal (vías principais de comunicación e redes principais de subministración) e sexa necesario adoptar medidas de protección dirixidas á poboación, tales como evacuación e/ou albergue.

A cualificación da situación operativa do plan será establecida polo director do plan a través do centro de coordinación central do SPDCIF para as situacións 0 e 1 e, polo delegado territorial da Xunta de Galicia na provincia que estea afectada polo lume, para a situación 2, a proposta do centro de coordinación central do SPDCIF. Esta cualificación poderá variar de acordo coa evolución do incendio. Así mesmo, a situación operativa 1 será comunicada ao organismo competente en materia de protección civil, a través do CAE112.

Situación 3: situación de emerxencia correspondente e consecutiva á declaración de emerxencia de interese nacional polo Ministerio do Interior. Efectuarase por propia iniciativa ou a instancia do conselleiro competente en materia de protección civil ou do delegado do Goberno en Galicia.



ESTRUTURA E ORGANIZACIÓN

1. DIRECCIÓN DO PLAN

A dirección do plan, tendo en conta o marco competencial, dependerá da situación operativa:

SITUACIÓN OPERATIVA	DIRECCIÓN
0 e 1	Responsable do departamento competente en materia forestal designada no Pladiga
2	Delegado territorial da provincia afectada polos incendios forestais
3	Comité de dirección, formado por un representante do Ministerio de Interior (delegado do Goberno), a quen lle corresponderá dirixir as actuacións de todas as administracións públicas, e polo conselleiro competente en materia de protección civil

As funcións xerais que desempeñará o director do plan dependerán da situación operativa na que se atope o Peifoga. Con carácter xeral, son as seguintes:

- Declarar a activación do Peifoga.
- Declarar as situacións establecidas neste plan.
- Decidir as actuacións xerais que teñan que ver coa planificación da xestión do incendio e coa protección das persoas e dos bens.
- Mobilizar e desmobilizar recursos.
- Determinar e coordinar a información dirixida á poboación, tanto a información destinada a adoptar medidas de protección, como as noticias sobre a situación da emerxencia.
- Decretar a evacuación das persoas alleas ás tarefas de extinción, cuxa seguridade poida chegar a verse afectada polos incendios forestais, para o que se ha determinar previamente o seu destino e o modo de traslado ata unha zona segura.
- Determinar as medidas que hai que adoptar, co fin de preservar os bens culturais, económicos, as infraestruturas ou os servizos públicos esenciais.
- Solicitar da Administración xeral do Estado a constitución dun comité de dirección, coa incorporación do delegado do Goberno en Galicia, naqueles casos en que se considere necesario.
- Solicitar, a través do CAE112, a activación de recursos de administracións alleas á comunidade autónoma.
- Informar, a través do CAE-112, a Delegación do Goberno en Galicia no momento en que o plan especial estea en situación 1 ou superior.
- Declarar a desactivación do plan.



2. COMITÉ ASESOR

En función da situación declarada, o director do plan, se o considera oportuno, reunirá o comité asesor, na súa totalidade o en parte.

Funcións:

- Asesorar o director do plan en cada nivel de gravidade sobre as actuacións tendentes a minimizar os efectos dos incendios forestais e a súa pronta extinción.
- Colaborar co director do plan na activación de medios e recursos especiais requiridos polos grupos operativos.

Estará constituído por:

SITUACIÓN OPERATIVA	COMITÉ ASESOR
0 e 1	Gabinete de crise previsto no Pladiga
2	Representantes dos municipios afectados Xefe territorial da consellería competente en materia de protección civil Xefe territorial da consellería competente en materia de defensa fronte a incendios forestais Un representante da Subdelegación do Goberno Representantes dos grupos operativos
3	Determinado no plan estatal

A xuízo do director do plan en situación 2, tamén poderán incorporarse os xefes territoriais das consellerías competentes en materia de estradas, obras públicas, industria, saúde pública e/ou medio ambiente.

Permanecerán no Cecop ou ben manteranse en contacto co director do plan a través de medios telemáticos e/ou telefónicos.

3. GABINETE DE INFORMACIÓN

Depende directamente da dirección do plan.

O gabinete de información constitúe o órgano a través do cal se canaliza e difunde a información de carácter oficial relativa ao incendio. Para iso, solicitará e tratará os datos facilitados polo técnico de garda do sistema integrado de emerxencias de Galicia e o xefe e/ou técnico de garda do centro de coordinación central.

A composición do gabinete de información depende da situación:



SITUACIÓN	COMPOSICIÓN
0 e 1	Responsable do gabinete de prensa da consellería competente de incendios forestais
2	Responsables de prensa da consellería competente en materia de incendios forestais, da consellería competente en materia de protección civil e do gabinete de prensa da delegación territorial da Xunta de Galicia na provincia, coa colaboración de responsables de prensa dos municipios afectados e un responsable de Prensa da Subdelegación do Goberno na provincia
3	Responsable do gabinete de prensa da Delegación do Goberno, coa colaboración dos responsables de prensa das consellerías competentes en materia de protección civil e en incendios forestais e responsables de prensa dos municipios afectados

Para o desenvolvemento das súas funcións con relación á adopción de medidas de información á poboación, poderán solicitar o apoio de persoal adscrito ao Gipce.

Funcións:

- Información destinada á adopción de medidas de protección:
 - Centralizar, elaborar e transmitir as informacións emanadas do director do plan dirixidas ás poboacións afectadas.
 - Coordinar os medios de difusión social e solicitar, en caso necesario, medios extraordinarios para garantir que as informacións e as consignas cheguen aos destinatarios previstos.
 - Obter, centralizar e facilitar toda a información relativa a posibles afectados, e posibilitar os contactos familiares e a localización do persoal.
- Información destinada ao coñecemento da situación:
 - Solicitar e centralizar as informacións relativas ás dimensións e ás consecuencias dos incendios, e serán os medios de difusión as que canalicen aquelas que o director do plan estime convenientes.
 - Aclarar aquelas informacións non veraces que poidan causar desinformación ou alarma inxustificada na poboación.

4.- CECOP/CECOPI

O centro de coordinación operativa (Cecop) é o centro de mando das emerxencias que conta cos medios humanos e técnicos que permiten realizar as funcións de dirección e coordinación de recursos, ademais de asegurar as comunicacións co posto de mando avanzado (PMA) e, en xeral, cos medios externos que puidesen verse implicados na emerxencia.

O Cecop situarase en función da situación:

SITUACIÓN DO PLAN	LOCALIZACIÓN CECOP
SITUACIÓN 0 E 1	CCC/CCD/CCP (segundo Pladiga)
SITUACIÓN 2	CCP
SITUACIÓN 3 (CECOPI)	CAE112



En calquera das situacións, e a xuízo do director do plan, poderase situar nas inmediacións da emerxencia.

Cando as funcións de dirección e coordinación sexan exercidas dentro dun comité de dirección, quedará constituído o Cecop como centro de coordinación operativa integrado (CECOPI). A coordinación entre o Cecop-CECOPI e o Ministerio do Interior farase a través da Delegación do Goberno ou, se é o caso, da subdelegación do Goberno correspondente, tanto para a solicitude de medios non previstos no plan coma para facilitar as informacións oportunas.

En incendios forestais que afecten a dúas provincias, cando o plan se atope en situación 2, a localización do Cecop será determinada polo director xeral competente en materia de protección civil.

Así mesmo, no caso de declaración de situación 2 por mor de incendios con perigo para personas e bens non forestais en máis dunha provincia simultaneamente, e a criterio do director xeral competente en materia de Emerxencias, se poderá establecer no CIAE112 un centro de coordinación dirixido polo máximo responsable da Dirección xeral de Emerxencias e Interior, co obxecto de coordinar todas as actuacións na Comunidade Autónoma. Este centro de coordinación estará en contacto permanente cos CECOPs provinciais.

Neste centro, ademáis do director xeral, actuarán en calidade de asesores os membros da Comisión Galega de Protección Civil que sexan convocados en función do ámbito territorial da emerxencia e outros expertos na materia.

5. O POSTO DE MANDO AVANZADO (PMA)

É o centro de mando de carácter técnico, que se constituirá próximo ao lugar do incendio e desde o cal se dirixirán e coordinarán as actuacións dos grupos operativos, de acordo coas ordes indicadas polo director do plan.

Estará composto polos xefes dos grupos operativos desprazados á zona do accidente.

En situación 0 e 1, a constitución do PMA será establecida conforme ao Pladiga.

O director do PMA en situación 2 será designado polo director do plan de entre o persoal técnico presente no incendio ou ben que sexa requirido para a súa actuación como responsable do PMA.

En situación 3, corresponderalle ao comité de dirección nomear o director do PMA.

En función da situación-nivel de gravidade declarada e, polo tanto, dos medios e recursos necesarios para lle facer fronte á emerxencia, o posto de mando avanzado pode estar constituído por:

- Director técnico de extinción
- Responsable do servizo de emerxencias da provincia ou persoa que o substitúe
- Responsable do servizo de extinción de incendios e salvamento
- Responsables de protección civil nos concellos afectados
- Representante do grupo de apoio loxístico e seguridade
- Representante do grupo sanitario
- Representante do grupo de seguridade
- Representante da UME



- Representantes doutros servizos actuantes

6. GRUPOS OPERATIVOS

Para a execución das accións previstas neste plan e ante unha emerxencia por incendio forestal constitúense total ou parcialmente os seguintes grupos operativos:

- Grupo de intervención.
- Grupo de apoio loxístico e seguridade.
- Grupo sanitario.

6.1. GRUPO DE INTERVENCIÓN

Constitúeno o conxunto de medios materiais e humanos cuxa actuación principal son as operacións de detección e extinción. As distintas unidades actúan baixo os seus mandos naturais e todas baixo a dirección do director técnico de extinción.

Funcións:

a) De detección e aviso:

- Descubrir focos ou indicios de posibles incendios forestais.
- Localizar xeograficamente os focos detectados.
- Comprobar esta información e comunicala rápida e eficazmente ao CCP, a través do 085, achegando datos sobre a natureza do incendio, o estado atmosférico, a posible evolución da situación e o acceso máis idóneo para o comezo da extinción.

b) De extinción:

- Propoñer a constitución do posto de mando avanzado en caso de que sexa necesario.
- Avaliar, reducir e extinguir os incendios forestais.
- Defender as persoas e os bens que poidan verse ameazados polo incendio.

Composición do grupo:

O grupo estará composto polos recursos humanos e materiais utilizables na extinción de incendios forestais que sexan necesarios en cada nivel e situación e dependerán dos seguintes organismos e institucións:

- Departamento da Xunta de Galicia responsable da extinción dos incendios forestais.
- Consorcios de bombeiros.
- Concellos.
- Recursos doutras comunidades autónomas que poidan ser activados.
- Ministerio competente en materia de medio ambiente.
- Forzas Armadas e, en especial, a Unidade Militar de Emerxencias.
- Outros medios previstos en función dos convenios subscritos de colaboración coas comunidades autónomas, asistencia recíproca interrexional en Emerxencias etc.

Dirección do grupo:

Correspóndelle ao director técnico de extinción, para todas as situacións declaradas, a dirección do grupo. Será un responsable designado para o efecto polo departamento competente en materia de extinción de incendios forestais.

No caso de que o incendio forestal chegue a afectar zonas habitadas, a dirección da intervención para o control e a extinción dos incendios urbanos corresponderalle, dentro do ámbito das súas funcións e competencias, ao mando do parque de bombeiros de maior gradación presente no núcleo habitado afectado polo lume.

6.2. GRUPO DE APOIO LOXÍSTICO E SEGURIDADE



Este grupo estará coordinado polo xefe do servizo de emerxencias da provincia que está formado por dúas unidades básicas:

Unidade operativa de seguridade:

Funcións:

- Seguridade cidadá.
- Control de accesos, de xeito que non poidan acceder as persoas non desexables na extinción.
- Colaborar nas evacuacións ou nos confinamentos que se ordenen.
- Regulación do tráfico, tanto nas estradas coma nos camiños.
- Facilitar a conducción, tanto por estrada coma nos camiños, dos medios de extinción ás zonas sinaladas pola dirección dos traballos.
- Cooperar nos avisos á poboación.

Composición do grupo:

- Garda Civil
- Policía nacional
- UPA
- Policías locais

O mando do subgrupo de seguridade corresponderalle ao membro de maior gradación presente na zona do incendio competente no ámbito territorial afectado.

En situación 3, será designado pola Delegación ou Subdelegación do Goberno en Galicia.

Unidade operativa de apoio loxístico

Funcións:

- Avisar a poboación.
- Executar as evacuacións e os confinamentos decretados.
- Colaborar coa unidade militar de emerxencias, en caso de que sexa necesario, para o estacionamento dos medios e a localización do campamento.
- Organizar albergues, auxilio de material e socorro alimentario dirixido á poboación.
- Levar o control sobre os datos de estado e a localización das persoas afectadas.

Composición do grupo:

A unidade operativa estará composta polas AVPC do municipio e municipios limítrofes e polos recursos humanos e materiais necesarios para atender as necesidades da poboación afectada, coordinado pola persoa do municipio designada para ese efecto polo alcalde.

Poderán integrarse tamén, a solicitude do xefe de grupo, os seguintes medios:

- Equipo de resposta inmediata en emerxencia de albergue de Cruz Vermella.
- Calquera outro organismo, empresa ou institución con recursos loxísticos aplicables.



6.3. GRUPO SANITARIO

Cando a situación o requira ou o aconselle, ou a solicitude do director do plan, logo do requirimento expreso e motivado do director técnico de extinción, constituirase o grupo sanitario.

Funcións:

- Triaxe e atención de accidentados e feridos, sexa persoal dedicado á extinción do incendio ou poboación en xeral.
- Traslados de accidentados ou feridos.
- Acomodo e atención de feridos nos centros sanitarios.
- Atención psicolóxica e social.

Composición do grupo:

O grupo estará composto polos recursos humanos e os materiais que sexan necesarios en cada nivel e situación para atender as necesidades sanitarias dos intervenientes no incendio e da poboación afectada, dependentes dos seguintes organismos e institucións:

- 061
- Helicópteros medicalizados
- GIPCE
- Medios sanitarios pertencentes a Cruz Vermella

En caso de que sexa necesario, incluírase no grupo sanitario o ERIE de atención psicosocial de Cruz Vermella, que actuará baixo o mando do GIPCE.

Dirección do grupo:

Correspóndelle ao responsable do 061 designar en cada caso a persoa que dirixa o grupo, en función do ámbito territorial que se vexa afectado polo lume. A atención psicolóxica e social será en todas as situacións do plan coordinada por GIPCE.

Activación preventiva de recursos sanitarios

A extinción de incendios forestais poderá requirir un número elevado de efectivos de extinción, en función da duración do incendio ou de se son esperables especiais condicións de dificultade de extinción.

Nestas circunstancias, a solicitude do director do plan no nivel de gravidade en que se atope o incendio, poderá considerarse a activación dunha ambulancia como medida preventiva para atender os posibles accidentados entre os intervenientes na extinción.

A activación preventiva destes recursos sanitarios solicitaráa o director do plan, a través do CAE-112.

7. ESTRUCTURA E ORGANIZACIÓN MUNICIPAL: O CECOPAL

O CECOPAL é o órgano de coordinación municipal das actuacións que deben desenvolverse nun municipio en situación de emerxencia.

A composición e funcións propias do CECOPAL estarán establecidas nos plans de actuación municipal.

O CECOPAL está composto por:

- O director do PAM
- O comité asesor
- O gabinete de información
- O centro de comunicacións



O CECOPAL poderá constituírse en situación de emerxencia, por decisión propia do director do PEMU/PAM ou a requirimento do director do plan especial.

As funcións do director do CECOPAL son:

- Activar todos os servizos e recursos municipais necesarios na xestión da emerxencia.
- Coordinar os servizos e recursos do municipio.
- Apoiar a actuación dos grupos operativos previstas no presente plan.
- Manter a comunicación co CAE112 / CECOP e solicitar, se é o caso, a intervención de medios e recursos externos ao municipio.
- Aplicar as medidas de protección á poboación (afastamento, confinamento, evacuación e avisos á poboación), de acordo coas directrices do director do plan e conforme ao previsto no PEMU ou no PAM).

O CECOPAL centralizará a recepción de peticións e necesidades que lle solicite o responsable da unidade de apoio loxístico e velará pola rápida e eficaz subministración dos recursos e medios municipais solicitados. A súa localización será nas dependencias municipais que se consideren oportunas.



OPERATIVIDADE

A operatividade inclúe todos aqueles procedementos preestablecidos de actuación en función do nivel de gravidade do incendio, do ámbito territorial afectado, así como dos medios e dos recursos que se vaian mobilizar.

1.- NOTIFICACIÓN E ACTIVACIÓN DO PLAN

Calquera persoa que detecte a existencia ou o inicio dun incendio forestal, ou dun incendio agrícola que pola súa progresión ou proximidade poida converterse en incendio forestal, estará obrigado a llo comunicar á autoridade competente, para o que dispón do teléfono único europeo de urxencias 112, ou ben o 085 establecido nos CCP.

Se o aviso se recibe no CAE 112, este comunicarlle a existencia do incendio forestal ao CCP.

O Peifoga será activado en situacións operativas, que son consecuencia dos danos ocorridos ou do dano potencial que, de forma técnica e realista, se prevé que pode chegar a ocasionar (índice de gravidade potencial), así como da dispoñibilidade de medios e recursos dispostos, tendo en conta ademais outros criterios relativos a:

- A simultaneidade temporal e/ou a concentración espacial de conatos ou incendios forestais que puidesen ter lugar nun espazo territorial determinado.
- A suficiencia, idoneidade e disposición dos medios e recursos cos que conte o plan para o control do incendio e/ou para a atención e o socorro da poboación afectada.
- A estacionalidade temporal, así como a activación e a posta en servizo dos dispositivos de prevención e extinción de incendios forestais determinados nos plans.
- Outras circunstancias de índole administrativa por razón do espazo territorial afectado ou pola intensidade e/ou a gravidade das consecuencias sobrevidas ou potenciais sobre persoas e os seus bens.
- Calquera outra a criterio da autoridade a quen corresponda a dirección do plan activado correspondente.

A avaliación do incendio é permanente e efectúaa o director técnico de extinción con base nos datos adquiridos sobre o propio terreo, cartografía, tipo de combustible, infraestruturas, seguimento das actuacións dos medios humanos e materiais de que se dispoñen, as medidas que se foron aplicando e os prognósticos meteorolóxicos que afectan o seu desenvolvemento.

Como consecuencia desta avaliación, determinarase o índice de gravidade potencial do incendio e os novos medios que se han empregar ou as accións que se executarán para a extinción do incendio.

O índice de gravidade potencial dos incendios será establecido polo centro de coordinación central do SPDCIF, coa avaliación que realice o director técnico de extinción.

Atendendo aos criterios anteriores, as situacións operativas do Peifoga son:

Situación 0: situación de emerxencia provocada por un ou varios incendios forestais que, na súa evolución previsible, poidan afectar só bens de natureza forestal e que poidan ser controlados cos medios e recursos do propio plan local ou da comunidade autónoma, e mesmo con medios do Estado, a condición de que estes últimos actúen dentro da súa zona de actuación preferente.

A situación 0 corresponderá con carácter xeral a incendio/s con IGPO.



Situación 1: situación de emerxencia provocada por un ou varios incendios forestais que, na súa evolución previsible, poidan afectar gravemente bens forestais e, se é o caso, que poidan afectar levemente a poboación e os bens de natureza non forestal e que poidan ser controlados cos medios e recursos do plan da comunidade autónoma, ou para cuxa extinción poida ser necesario que, a solicitude do órgano competente da comunidade autónoma e tras a valoración pola Dirección Xeral de Protección Civil e Emerxencias do Ministerio do Interior ou da Dirección Xeral de Desenvolvemento Rural e Política Forestal do Ministerio de Agricultura, Alimentación e Medio Ambiente, segundo corresponda, sexan incorporados medios extraordinarios.

O plan activarase en situación 1 para incendios IGP0, cando sexa necesaria a incorporación de medios extraordinarios, ou ben para incendios IGP1, declarados así porque o dano esperado é considerable, ben pola extensión do incendio, ben polas características da masa afectada, pero nos que non é necesario poñer en práctica medidas de protección dirixida á poboación allea ao dispositivo de extinción, e pode ser ou non necesaria a incorporación de medios extraordinarios.

Situación 2: situación de emerxencia provocada por un ou varios incendios forestais que, na súa evolución previsible, poidan afectar gravemente a poboación e os bens de natureza non forestal, e que esixa a adopción inmediata de medidas de protección e socorro (pode ser necesario que, a solicitude do órgano competente da comunidade autónoma, sexan incorporados medios extraordinarios) ou que poidan comportar situacións que deriven cara ao interese nacional.

O plan activarase en situación 2 para incendios IGP1 ou superiores cando a cualificación veña motivada pola afección á poboación e bens de natureza non forestal (vías principais de comunicación, redes principais de subministración) e sexa necesaria a adopción de medidas de protección á poboación, tales como afastamento, evacuación e/ou albergue.

A cualificación da situación operativa do plan será declarada polo CCC do SPDCIF para as situacións 0 e 1, a proposta do director técnico de extinción, e polo delegado territorial da provincia afectada para situación 2, a proposta do CCC do SPDCIF. Esta situación poderá variar de acordo coa evolución do incendio. Así mesmo, a situación operativa 1 será comunicada ao organismo competente en materia de protección civil.

Situación 3: situación de emerxencia correspondente e consecutiva á declaración de emerxencia de interese nacional polo Ministerio do Interior. Efectuarase por propia iniciativa ou a instancia do conselleiro competente en materia de protección civil ou do delegado do Goberno en Galicia.

2.- PROCEDEMENTO DE ACTIVACIÓN

ACTIVACIÓN DO PLAN EN SITUACION 0

O plan atópase activado en situación 0 a partir do momento en que se detecta un incendio forestal. Nestes casos, actuarase segundo os procedementos establecidos no Pladiga, dependente da consellería competente en materia forestal, que deberá ser redactado conforme ao Peifoga.



ACTIVACIÓN DO PLAN EN SITUACION 1

En incendios IGP0, cando sexa necesaria a incorporación de medios extraordinarios, ou ben en incendios IGP1, declarados así porque o dano esperado é considerable, ben pola extensión do incendio, ben polas características da masa afectada, pero nos que non é necesario poñer en práctica medidas de protección dirixidas á poboación allea ao dispositivo de extinción, e poden ser ou non necesarios a incorporación de medios extraordinarios, activarase o plan en situación 1.

O procedemento será o seguinte:

O técnico de garda no CCC informará a Dirección Xeral de Emerxencias e Interior a través do CAE112 e indicará os datos do incendio e o motivo da declaración da situación 1.

En caso de que sexa necesaria a incorporación de medios extraordinarios, o CCC enviará a información contida no anexo II.

O técnico de garda do sistema integrado de emerxencias de Galicia informará a través do CAE112, segundo o procedemento, a:

Director xeral

Xerente de Axega

Subdirector xeral de Planificación e Protección Civil

Delegado territorial da provincia afectada

Responsable do servizo de emerxencias da provincia ou persoa que o substitúa

A mobilización e a integración dos medios extraordinarios efectuarase conforme se establece no Plan estatal de protección civil para emerxencias por incendios forestais. O procedemento para a mobilización dos medios e recursos da Administración xeral do Estado será o seguinte:

- A solicitude de colaboración das Forzas Armadas, incluída a Unidade Militar de Emerxencias, efectuarase o Ministerio do Interior a través da Dirección General de Protección Civil y Emergencias, a requerimento do director xeral de Emerxencias e Interior, segundo o procedemento e/ou o protocolo establecido, con coñecemento da Delegación de Goberno en Galicia.
- Os medios do ministerio competente en apoio á loita contra incendios forestais non asignados ao plan solicitaranse desde a dirección de plan, segundo o procedemento establecido.
- Os medios de titularidade estatal (recursos extraordinarios da Garda Civil, Corpo Nacional de Policía e outros) serán mobilizados polo delegado do Goberno en Galicia ante a petición realizada da dirección do plan.
- A axuda internacional será mobilizada segundo establece o plan estatal.

ACTIVACIÓN DO PLAN EN SITUACIÓN 2

En incendios IGP1, nos que se prevexa a necesidade de poñer en práctica medidas de protección á poboación allea ao dispositivo de extinción, podendo ser ou non necesarios a incorporación de medios extraordinarios, activarase o plan en situación 2.

O procedemento será o seguinte:

Unha vez determinada polo CCC, a proposta do director técnico de extinción, a necesidade de poñer en práctica de medidas de protección dirixidas á poboación, procederá a solicitar a declaración de situación 2 do Peifoga, e trasladará ao técnico de garda do sistema integrado de emerxencias o motivo da solicitude: persoas ou bens ameazados, posibilidade de evacuación, cortes de estradas, ferrocarril etc.



Unha vez declarado polo delegado territorial a situación 2, comunicarase a:

- . Alcalde/sa do municipio
- . Xefe/a territorial de Presidencia
- . Xefe/a territorial de Medio Rural
- . Xefe/a de emerxencias da provincia ou persoa que o substitúa
- . Delegación e Subdelegación do Goberno
- . Dirección Xeral de Emerxencias e Interior
- . Axega
- . CCC

E mobilizaranse os grupos operativos previstos, segundo as necesidades:

Sanitaria

Apoio loxístico e seguridade

Medios de intervención non adscritos á situación 0 e 1.

Medios extraordinarios, sempre a solicitude do CCC, que remitirá ao CAE112 a información contida no anexo II. A mobilización de medios extraordinarios levarase a cabo segundo o determinado na situación 1.

Unha vez que o incendio deixe de poñer en perigo persoas e/ou bens de natureza non forestal, e cando o delegado territorial desactive a situación 2, o técnico de garda comunicarllo a:

- . Alcalde/sa do municipio.
- . Xefe/a territorial de Presidencia
- . Xefe/a territorial de Medio Rural
- . Xefe/a de Emerxencias da provincia ou persoa que o substitúa
- . Delegación e Subdelegación do Goberno
- . CCC

A desactivación da situación será transmitida aos responsables dos grupos operativos que fosen mobilizados.

ACTIVACIÓN DO PLAN EN SITUACIÓN 3

Situación 3: situación de emerxencia correspondente e consecutiva á declaración de emerxencia de interese nacional polo ministro do Interior. Será establecida a proposta do director xeral competente en materia de protección civil ou ben do ministerio.

A activación do plan en situación 3 implicará que:

- .- Se activa o correspondente plan estatal.
- .- Se establece o comité de dirección, formado polo delegado do Goberno en Galicia e polo director xeral de Emerxencias e Interior.
- .- Se constitúe o CECOPI.

3.- OPERACIÓNS BÁSICAS QUE SE HAN REALIZAR SEGUNDO A SITUACIÓN DO PLAN

Na planificación de protección civil ante o risco de incendios forestais, haberán de recollese, de acordo coas especificacións funcionais correspondentes a cada nivel de planificación, as



actuacións necesarias para a protección de persoas, bens e o medio ambiente en caso de emerxencia e, fundamentalmente, as seguintes:

- Ataque e extinción: realizarase polo grupo de intervención, conforme aos procedementos e técnicas establecidos para deter o avance do incendio, controlalo e extingui-lo baixo o mando directo do director técnico de extinción.
- Control de accesos e regulación do tráfico.
- Tarefas de salvamento e evacuación das persoas afectadas.
- Asistencia sanitaria e, se é o caso, control sanitario da poboación potencialmente afectada, en particular de grupos especialmente vulnerables (grupos críticos).
- Medidas de protección e, se é o caso, afastamento da poboación das zonas de perigo.
- Sistemas de avisos e información á poboación.
- Restablecemento dos servizos básicos da comunidade que puidesen verse afectados.

LIQUIDACIÓN E DECLARACIÓN DE FIN DE EMERXENCIA

Unha vez controlado o incendio, correspóndelle ao director técnico de extinción determinar o número e a distribución de medios que han de facer os labores de liquidación e vixilancia da zona afectada para evitar que o incendio se reproduza.

A declaración da fin da emerxencia correspóndelle á dirección do plan. En todos os casos, o final da emerxencia será transmitida aos responsables dos grupos operativos que fosen mobilizados.

4. MEDIDAS DE PROTECCIÓN Á POBOACIÓN

Unha vez determinado polo director de extinción o alcance do incendio forestal e as zonas onde se procederá a realizar as tarefas de extinción, de rescate, e outras que poidan derivar da emerxencia, definirase a resposta que hai que tomar en cada caso.

Para a determinación da avaliación da emerxencia, o director do plan e a dirección técnica de extinción dispoñerán de diferentes fontes de información:

- A procedente do CAE 112 e dos municipios afectados.
- A facilitada polo comité asesor.
- A facilitada polos grupos operativos.

Con estes datos, o director técnico de extinción determinará a zona de emerxencia e, se é o caso, definirá as zonas de actuación prioritaria.

CONTROL DE ACCESOS

O control de accesos ten como obxectivo controlar as entradas e as saídas de persoas e vehículos da zona de emerxencia. Con este control preténdese:

- Facilitar a entrada e a saída dos grupos operativos na zona de emerxencia.
- Establecer o control do tráfico e a disposición dos vehículos dos diferentes grupos que chegan ao posto de mando ou ao centro de recepción de medios.
- Evitar a entrada na zona de emerxencia de persoal non adscrito ao plan.
- Realizar os cortes e os desvíos que correspondan para lles evitar danos ás persoas e aos vehículos polo acceso a vías inseguras.
- Minimizar o efecto da emerxencia sobre a normalidade do tráfico e a seguridade viaria.

A aplicación desta medida implica cortar, desviar e controlar o tráfico na zona afectada e é basicamente responsabilidade dos integrantes da unidade técnica de seguridade, de acordo co seu plan de actuación e en coordinación cos titulares ou xestores das vías afectadas.



CONFINAMENTO

Acción que consiste en levar a cabo o refuxio planificado da poboación nun lugar seguro para iso, que pode ser o seu propio domicilio ou outro lugar máis adecuado.

A orde de confinamento darase exclusivamente cando pola rapidez de propagación do incendio forestal sexa imposible proceder á evacuación da poboación. Debe complementarse coas chamadas medidas de autoprotección persoal. A decisión de confinar a poboación tomaraa o director do plan, de acordo co alcalde e a proposta do director técnico ou de extinción.

A notificación á poboación da orde e a súa execución e dirección será asumida pola unidade técnica de apoio loxístico, co apoio da unidade técnica de seguridade, con recursos propios, recursos locais ou solicitados ao CAE 112.

EVACUACIÓN E/OU AFASTAMENTO

Consiste no posible traslado de persoas que se atopen na zona de emerxencia, con dificultades de supervivencia, a un lugar seguro. Por tratarse dunha medida de máis longa duración, a evacuación só se xustifica se o perigo ao que está exposta a poboación é grande e prolongado no tempo.

Os diversos plans de emerxencia municipais, plans de actuación e de autoprotección deben prever a determinación das zonas poboadas con risco potencial de incendio forestal, os seus mecanismos de aviso e alerta, a información, as súas vías de evacuación, os puntos de encontro e os lugares adecuados de aloxamento en caso de evacuación.

A decisión de evacuar e/ou de afastar a poboación tomaraa o director do plan, de acordo co alcalde afectado e a proposta do director técnico de extinción. En caso de ameaza de perigo inmediato sobre vivendas ou núcleos poboados, as medidas de protección serán ordenadas e realizadas polo mando do grupo de seguridade, coa notificación inmediata ao PMA ou á dirección do plan a través do CAE112.

A notificación á poboación da orde e a súa execución e dirección será asumida polo grupo de loxística co apoio do grupo de seguridade, con recursos propios, recursos locais ou solicitados ao CAE 112 desde o CECOPAL.

Unha vez realizada a evacuación e coa poboación afectada nun lugar seguro, será o grupo de loxística do plan, coa dirección do concello afectado, o responsable de coordinar todos os labores do grupo.

INFORMACIÓN Á POBOACIÓN DURANTE A SITUACIÓN DE EMERXENCIA

Os principais obxectivos que se pretenden conseguir cos avisos e a información á poboación son os seguintes:

- Alertar e informar a poboación.
- Asegurar a autoprotección.
- Mitigar as consecuencias do accidente.

O gabinete de información previsto na estrutura do plan ten a función de elaborar os avisos e de informar a poboación sobre o risco e sobre as medidas de autoprotección que deben tomarse en cada momento.

Nun primeiro momento, poderán utilizarse sistemas de megafonía cos que se poderá informar a poboación das medidas de protección de aplicación inminente ou, en casos especiais, porta a porta polos medios do grupo de seguridade.

Estes sistemas de megafonía deberán estar previstos no Plan municipal de emerxencias e hanse dotar deles as forzas da orde pública do municipio.



Nun segundo momento, os avisos á poboación efectuaranse a través dos medios de comunicación social (radio, televisión, internet) e facilitaranse as mensaxes que ha difundir o gabinete de información.

5.- MEDIDAS DE PROTECCIÓN PARA OS GRUPOS OPERATIVOS

Estas medidas nos incendios forestais baséanse en:

- Asegurar que todos os grupos operativos dispoñen dos equipos persoais de intervención EPIS homologados, de acordo coas funcións que se van desenvolver no plan.
- Que os grupos operativos dispoñan da formación adecuada para a execución das operacións, así como que coñezan as consignas básicas de protección persoal en intervencións con incendios forestais.

No caso de que se produza un incendio forestal, cada responsable dos grupos operativos terá a máxima responsabilidade sobre o equipamento de protección persoal dos membros do seu grupo e ha de asegurar que todos os membros dispoñan de protección fronte aos riscos.

6.- COORDINACIÓN ENTRE O PEIGOGA E O PLAN ESTATAL DE INCENDIOS FORESTAIS

ÓRGANOS DE COORDINACIÓN E TRANSFERENCIA DE RESPONSABILIDADES DE DIRECCIÓN EN EMERXENCIAS

Cando por motivo dun ou varios incendios forestais se cualificou a situación 3, e así o solicite o conselleiro competente en materia de protección civil e, en todo caso, cando a situación sexa declarada de interese nacional, as funcións de dirección e coordinación da emerxencia serán exercidas a través do centro de coordinación operativa que corresponda, e quedará constituído para estes efectos como centro de coordinación operativa integrado (CECOPI).

Cando se constituía o CECOPI, a dirección do Peifoga será exercida dentro dun comité de dirección formado polo conselleiro competente en materia de protección civil e o delegado do Goberno en Galicia.

Corresponderalle ao representante designado pola comunidade autónoma no comité de dirección o exercicio das funcións de dirección que, para lle facer fronte á situación de emerxencia, lle sexan asignadas no plan de comunidade autónoma.

Cando a emerxencia sexa declarada de interese nacional, a función da dirección do plan da comunidade autónoma recaerá sobre o delegado do Goberno, en coordinación co órgano competente da comunidade autónoma, de conformidade co que estableza o plan estatal para o caso.

O comité de dirección contará para o desempeño das súas funcións coa asistencia dun comité asesor e dun gabinete de información.

INFORMACIÓN SOBRE SUCECOS E PREVISIÓNS DE RISCO

Aínda naquelas circunstancias que non esixan a constitución dos órganos a que se refire o punto anterior, os procedementos que se establezan nos plans deberán asegurar a máxima fluidez informativa entre estes, tanto sobre as previsións de risco coma sobre o acontecemento de sucesos que poidan incidir na activación ou no desenvolvemento dos plans e das operacións de emerxencia.



En particular, a organización do plan estatal facilitaralles aos órganos de dirección do Peifoga os datos e as informacións que, para o correspondente ámbito territorial, deriven do sistema de información meteorolóxica e de estimación do risco de incendio forestal.

Corresponderalle ao órgano de dirección do Peifoga, na situación que corresponda, facilitarlle aos órganos que se prevexan no plan estatal a información sobre o índice de gravidade potencial dos incendios forestais, así como as situacións operativas declaradas dos plans de emerxencia activados no ámbito territorial correspondente. A prol de conseguir un fluxo óptimo de información desde que o incendio forestal sexa declarado cun índice de gravidade potencial IGP 1, notificaráselle á Administración xeral do Estado, independentemente de que se soliciten ou non medios extraordinarios.



IMPLANTACIÓN E MANTEMENTO

1. IMPLANTACIÓN DO PLAN

Unha vez aprobado o plan, a consellería competente en materia de protección civil e o resto de organismos e departamentos implicados na operatividade do plan desenvolverán todas as actuacións necesarias para a súa implantación e o posterior mantemento da súa operatividade.

Enténdese por implantación do plan o conxunto de accións que se han desenvolver nunha primeira fase, co fin de que o plan sexa un documento plenamente operativo e coñecido por todos os recursos que deben de intervir na emerxencia.

A implantación consta das seguintes fases:

- Difusión do plan
- Verificación da infraestrutura do plan
- Formación do persoal dos organismos implicados
- Información á poboación

Tras a entrada en vigor do plan, o proceso de implantación iniciárase coa distribución deste a todos os organismos implicados. Para iso, a dirección xeral competente en materia de protección civil procederá a efectuar esta remisión, incluídos os municipios das zonas de risco, que deberán elaborar o PAM para este risco.

A medida que se vaian elaborando os plans de actuación municipal, cada municipio comprobará a suficiencia e a idoneidade dos sistemas de avisos á poboación dos que se dispón (dotación ás forzas da orde e, en especial, a Policía local), así como a dotación do CECOPAL e o resto de recursos municipais previstos no PAM.

Así mesmo, os programas de formación impartidos pola Academia Galega de Seguridade, fronte ao risco de incendios forestais, actualizaranse co obxecto de incluír a formación relativa ao plan.

En relación co Pladiga, será actualizado conforme ao establecido no Peifoga, unha vez estea aprobado polo Consello da Xunta.

Correspóndelle a cada organismo a dotación aos seus efectivos do material necesario para o desempeño das funcións que lles asigne o presente plan. O alcalde do municipio, como director do PAM, velará para que os recursos municipais contén cos medios e cos recursos necesarios para o desempeño das súas funcións.

O CAE112 manterá actualizado o catálogo de recursos e o directorio telefónico dos organismos adscritos a este plan.

2. MANTEMENTO DA OPERATIVIDADE DO PLAN

Unha vez finalizada a fase de implantación, o plan especial pasará á fase de mantemento da operatividade.

Enténdese por mantemento da operatividade do plan o conxunto de accións encamiñadas a garantir que os procedementos de actuación previstos neste permanecen vixentes co paso do tempo, de modo que se garante a súa actualización e adecuación a modificacións que ocorran na instalación, na contorna ou nos recursos que interveñen en caso de emerxencia.



O mantemento da operatividade do plan consta das seguintes fases:

Comprobacións periódicas

Formación permanente

Realización de exercicios e simulacros

Revisión e actualización do plan

Unha comprobación consiste na verificación do estado dun equipo adscrito ao plan. Estas comprobacións faranse periodicamente, de acordo co programa establecido polo responsable do organismo propietario do recurso e coas recomendacións do subministrador do equipo.

O persoal a cuxo uso se destine o equipo comprobado será responsable da realización da verificación operativa, así como do mantemento dun rexistro no que se farán constar as comprobacións efectuadas e calquera incidencia que se producise nelas. Establécese unha periodicidade mínima de tres meses.

A formación do persoal implicado recollida na fase de implantación debe ser un labor continuado que se levará a cabo a través dos programas de formación da Academia Galega de Seguridade.

Para asegurar que a operativa descrita no plan continúe vixente, a consellería competente en materia de protección civil organizará exercicios ou simulacros en coordinación co resto dos organismos implicados.

As actualizacións realizaranse con periodicidade anual e dirixiranse basicamente á incorporación de modificacións de carácter ordinario e con relación a aspectos tales como:

Estruturas organizativas

Cambios en nomeamentos e asignacións

Disponibilidade e asignación de recursos

Adecuación de procedementos operativos

Adecuación dos sistemas e medios de comunicacións

Adecuación dos sistemas e procedementos de avisos e de comunicación á poboación

Sistemas informáticos aplicados á xestión da emerxencia

As revisións están dirixidas á reestruturación e á complementación do plan con relación a cambios destacables nos contidos deste, motivados por causas técnicas ou de ordenación administrativa ou lexislativa. A súa periodicidade será de cinco anos, salvo razón motivada. As revisións poden dar lugar a unha nova tramitación do plan.

Toda aquela alteración no contido do plan que afecte a súa organización deberá ser comunicada coa suficiente antelación, co fin de manter a vixencia e a operatividade deste. O devandito compromiso esténdese a todos os organismos e entidades que participan no plan.

Correspóndelle á consellería competente en materia de protección civil a revisión e a actualización do plan, así como a difusión aos responsables dos organismos intervinientes.



3. INFORMACIÓN Á POBOACIÓN

Dentro da fase de implantación, e en especial na fase de mantemento da operatividade, deberá seguirse unha política informativa para a divulgación do plan entre a poboación, co fin de facilitar a familiarización desta coas medidas de protección recollidas nel.

A devandita política informativa irá orientada a dar información:

a) Sobre os riscos derivados dos incendios forestais: será unha información de tipo preventivo e na liña de conseguir unha concienciación da poboación informando a poboación sobre as medidas de autoprotección e de protección necesarias en casos de emerxencia.

b) Sobre a emerxencia cando xa se produciu: esta información facilitarase cando xa se produciu o accidente e cando sexa necesario actuar de forma inmediata. Transmitiráselles información á poboación e aos medios de comunicación social, todo iso a través do gabinete de información adscrito ao comité de dirección, na situación correspondente. A poboación debe recibir unha información clara sobre o que ha de facer e evítanse en todo momento as informacións contraditorias que poidan provocar reaccións negativas.

Darase información sobre:

- A situación real da emerxencia
- As medidas de protección
- As previsións sobre a evolución
- En caso de evacuación, informarase sobre como se vai efectuar, o lugar de reunión e as recomendacións que hai que seguir.

**ANEXO I CATÁLOGO DE MEDIOS E RECURSOS**

O Catálogo de medios e recursos é o correspondente ao Plan territorial de emerxencias de Galicia (Platerga). Así mesmo, con carácter anual, actualízanse os medios e os recursos correspondentes ao Pladiga, medios que están adscritos a este ben por ser de titularidade autonómica ou en virtude de convenios.

Achégase o catálogo de medios recollidos no Pladiga 2018.

PLADIGA 2018. GALICIA						
CATEGORÍAS			RISCO			
			Baixo	Medio	Alto	
MEDIOS DE ACTUACIÓN	PERSONAL LABORAL	BRIGADAS DE TERRA	82	134	134	
		BRIGADAS HELITRANSPORTADAS	0	4	6	
		VIXILANCIA MOBIL 1ª INTERVENCIÓN	0	5	5	
	TOTAL PERSONAL LABORAL			82	143	145
	CONTRATACIÓN EMPRESA PUBLICA	BRIGADAS DE TERRA	0	0	125	
		C. PERSONAL MEDIOS AEREOS	BRIGADAS HELITRANSPORTADAS	0	6	16
	TOTAL CONTRATACIÓN EMPRESA PUBLICA + MEDIOS AEREOS			0	6	141
	CONVENIO	GES	28	28	28	
		CONCELLOS	0	0	275	
	TOTAL CONVENIOS			28	28	303
TOTAL MEDIOS DE ACTUACIÓN			110	177	589	
MEDIOS MATERIAIS	ESTADO	AVIÓNS ANFIBIOS	0	0	2/3	
		AVIÓNS DE CARGA EN TERRA	0	0	2	
		HELICÓPTEROS KAMOV	0	1	0	
		HELICÓPTEROS SOKOL BRIF-A	0	1	2	
		HELICÓPTEROS DE VIXILANCIA	0	0	2/4	
		U.M.M.T.	0	0	1	
	TOTAL MEDIOS ESTADO			0	2	9/12
	XUNTA	AVIÓNS DE CARGA EN TERRA	0	0	0	
		HELICÓPTEROS PUMA	1	1	1	
		HELICÓPTEROS TIPO MEDIO	0	3	5	
		HELICÓPTEROS TIPO LIXEIRO	0	5	9	
		HELICÓPTEROS DE COORDINACIÓN	0	1	2	
		AVIÓNS DE COORDINACIÓN E VIXILANCIA	0	0	0	
	TOTAL MEDIOS AÉREOS XUNTA			1	10	17
	XUNTA MEDIOS TERRESTRES	MOTOBOMBAS DO SPOCIF	75	149	156	
		CISTERNA NODRIZA	0	0	2	
		MAQUINARIA PESADA	0	0	4/17	
		U.T.A.	0	1	2	
	TOTAL MEDIOS TERRESTRES XUNTA			75	150	164/177
	CONCELLOS, PARQUES COMARCAIS E MUNICIPAIS	MOTOBOMBAS MUNICIPAIS	0	0	84	
MOTOBOMBAS GES		56	56	56		
MOTOBOMBAS PARQUES COMARCAIS E MUNICIP.		62	62	62		
TOTAL CONCELLOS, PARQUES COMARCAIS E PARQUES MUNICIPAIS			118	118	202	



PLADIGA 2018. GALICIA							
CATEGORÍAS			RISCO				
			BAIXO	MEDIO	ALTO		
PERSONAL	MEDIOS PROPIOS	FUNCIONARIOS	SUBDIRECTORÍA	1	1	1	
			XIFESÍAS DE SERVIZO	7	7	7	
			XIFESÍAS DE ÁRGA	4	4	4	
			XIFESÍAS DE DISTRITO	19	19	19	
			XIFESÍAS DE SECCIÓN	3	3	3	
			XIFESÍAS DE UNIDADE TÉCNICA	8	8	8	
			TÉCNICOSÍAS DE DISTRITO	63	63	63	
			AXENTES TERRITORIAIS	63	63	63	
			AXENTES ZONAS	125	125	125	
		AXENTES	199	199	199		
		LABORAIS FIXOS	BOMBROÍA FORESTAL XIFESÍAS DE BRGADA	84	84	84	
			BOMBROÍA FORESTAL OFICIALÍA	46	46	46	
			BOMBROÍA FORESTAL CONDUCTORÍA	82	82	82	
			BOMBROÍA FORESTAL	410	410	410	
			BOMBROÍA FORESTAL C. MOTOROMBA	82	82	82	
			OFICIALÍA 2ª MECÁNICO	11	11	11	
			EMBROSTAS	54	54	54	
			OPERADORÍA-CODIFICADORÍA	48	48	48	
			VIXILANTES FIXOS	60	60	60	
		FIXOS DISCONTINUOS 9 MESES	BOMBROÍA FORESTAL XIFESÍAS DE BRGADA	0	56	56	
			BOMBROÍA FORESTAL OFICIALÍA	0	16	16	
			BOMBROÍA FORESTAL CONDUCTORÍA	0	86	86	
			BOMBROÍA FORESTAL	0	292	292	
			BOMBROÍA FORESTAL C. MOTOROMBA	0	85	85	
			OFICIALÍA 2ª MECÁNICO	0	0	0	
			EMBROSTAS	0	51	51	
			VIXILANTES FIXOS	0	40	40	
			FIXOS DISCONTINUOS 3 MESES	TÉCNICÍA SUPERIOR	0	0	1
	TÉCNICÍA BRGADA HELIT.	0		0	5		
	BOMBROÍA FORESTAL XIFESÍAS BRG. HELIT.	0		0	2		
	BOMBROÍA FORESTAL CONDUCTORÍA BRG. HELIT.	0		0	2		
	BOMBROÍA FORESTAL BRGADA HELIT.	0		0	16		
	BOMBROÍA FORESTAL C. MOTOROMBA	0		0	262		
	EMBROSTAS	0		0	69		
	OPERADORÍA-CODIFICADORÍA	0		0	6		
	VIXILANTES FIXOS	0		0	73		
	TOTAL			1.389	1.995	2.431	
	CONTRATAÇÃO EMPRESA PÚBLICA	XIFESÍAS DE BRGADA	0	0	125		
		PEÓNÍA CONDUCTORÍA	0	0	125		
		PEÓNÍA DE BRGADA	0	0	250		
		TÉCNICÍA DE BRGADA HELIT.	0	6	16		
	CONTRATAÇÃO PERSONAL MEDIOS AERIOS	XIFESÍAS DE BRGADA HELIT.	0	2	8		
		PEÓNÍA CONDUCTORÍA BRG. HELIT.	0	8	24		
		PEÓNÍA DE BRGADA HELIT.	0	24	84		
		EMBROSTA	0	6	16		
	TOTAL EMPRESA PÚBLICA+MEDIOS AERIOS			0	46	648	
	ESTADO	BRIGADAS DE LABORES PREVENTIVAS (BLP) E BRIGADAS DE REFORZO DE INCENDIOS FORESTALS (BRF)	XIFESÍAS BRF (TÉCNICO)	1	1	1	
			SUBXIFESÍAS BRF (TÉCNICO)	0	1	2	
			TÉCNICÍA DE BASE	0	2	2	
			PREPARADORÍA FÍSICO	1	1	1	
			CARRATAZ	5	5	6	
			PEÓN ESPECIALISTA	45	45	45	
		EMBROSTA	0	2	2		
	TOTAL ESTADO			52	57	59	
	CONCELLOS, PARQUES COMARCAS E PARQUES MUNICIPAIS	CONCELLO	XIFESÍAS DE BRGADA	0	0	275	
			PEÓNÍA CONDUCTORÍA	0	0	275	
			PEÓNÍAS	0	0	963	
			C. MOTOROMBA	0	0	262	
		GES	XIFESÍAS BRGADA	84	84	84	
			PEÓNÍAS	282	282	282	
		P. COMARCAS E MUNICIPAIS	BOMBROIOS	498	498	498	
			TOTAL CONCELLOS, PARQUES COMARCAS E MUNICIPAIS			864	864
		TOTAL PERSONAL			2.285	2.962	5.767



ANEXO II. MODELOS DE COMUNICACIÓN

SOLICITUD DE INTERVENCIÓN DE LA UNIDAD MILITAR DE EMERGENCIAS

1. DATOS DE LA SOLICITUD

Comunidad Autónoma

Fecha y Hora Autoridad Solicitante:

Persona de Contacto Permanente:

Cargo: Tfno: Móvil

Fax: E-mail Adjunta Informe: SI NO

2. DATOS DE LA EMERGENCIA

Incendio Forestal Inundación Vialidad Invernal

Otra Indique Cual:

Nivel ó Situación

Sin Declarar Situación 0 Situación 1 Situación 2 Situación 3

Constitución CECOPI SI NO Fecha y Hora

(Indíquese Municipio, Edificio, o Dirección Completa)

Ubicación Actual

Tfn Cecopi Fax Cecopi Email

3. INTERVENCIÓN QUE SE SOLICITA

Lugar/Lugares de Intervención

Provincia	Municipio	Tipo de Intervención <i>(Indíquese)</i>
<input type="text"/>	<input type="text"/>	<input type="text"/>
<input type="text"/>	<input type="text"/>	<input type="text"/>

*1. Extinción de incendios con medios terrestres.
 2. Extinción de incendios con medios aéreos.
 3. Achique y Bombeo de Agua.
 4. Suministro de Agua Potable
 5. Suministro de Generadores Eléctricos*

*6. Búsqueda y rescate de personas en alta Montaña.
 7. Búsqueda y rescate en medio acuático.
 8. Rehabilitación de Infraestructuras de Emergencia.
 9. Transporte de Personas y/o materiales.
 10. Atención de Albergues y/o suministro alimentos.*

4. Autoridad

Nombre y Cargo

Firma:

ANEXO

**ELEMENTOS BÁSICOS PARA A PLANIFICACIÓN;
ANÁLISE DO RISCO: PERIGO, VULNERABILIDADE E
ZONIFICACIÓN DO TERRITORIO**

XULLO 2018

ANEXO: Elementos básicos para a planificación; Análise do risco: perigo, vulnerabilidade e zonificación do territorio.

Co obxecto de planificar a escala autonómica os factores que facilitan a ignición do incendio forestal e contribúen a súa posterior propagación, có presente traballo elaborouse material cartográfico representativo da problemática dos incendios forestais en Galicia.

Concretamente obtívose un mapa de perigo baseado nos datos rexistrados na estatística xeral de incendios forestais para Galicia durante o período 2007-2016. Para o análise do perigo utilízanse unha serie de índices que modelizan os distintos aspectos dun incendio e se clasifican segundo a súa resolución espacial e o seu alcance temporal, sendo neste caso índices locais e estáticos (índices de frecuencia, gravidade e causalidade).

Por outro lado confeccionouse un mapa de vulnerabilidade a partires do modelo dixital do terreo, modelos de combustible, densidade poboacional, infraestruturas e bens medio ambientais.

O mapa final de risco potencial obtido como intersección dos dous anteriores, resalta as áreas mais problemáticas a nivel autonómico dende o punto de vista dos incendios forestais, sobre os que poderase focalizar a análise dos factores negativos que actúan sobre eles podendo así recomendarse posibles medidas para corrixilos ou a lo menos minimalalos.

O obxectivo deste anexo é explicar a metodoloxía de cálculo empregada para analizar o risco potencial de incendios forestais, de xeito que a cartografía obtida sexa coherente cos obxectivos de xestión, o que depende das características da área estudada, da información de que se dispón e da análise realizada.

Obxectivos

1. Realización dun mapa de perigo local, baseado na base de datos de incendios forestais dispoñibles para Galicia no período 2007-2016.
2. Obtención dun mapa de vulnerabilidade do medio que identifique as estruturas forestais de maior fragilidade por municipio ante a ocorrencia de incendios.
3. Confección dun mapa de risco potencial, mediante a intersección dos dous anteriores.

Metodoloxía

Preténdese identificar e localizar a escala autonómica aquelas zonas onde é mais probable que aconteza un incendio forestal e, en caso de que este suceda, onde sexa mais difícil o seu control e maior o dano ocasionado debido a súa gravidade potencial ou ás propias características do medio. Por tanto definiremos o risco potencial de incendios como unha combinación da análise de perigo local e da vulnerabilidade do sistema forestal en cuestión, ou

o que é o mesmo, para calcular o risco potencial de incendio nos nosos montes, calcularase previamente o perigo e a vulnerabilidade do medio, e por conxunción de ambos avaliar o primeiro.

Índice de Perigo local de incendios

Para avaliar o Perigo local utilizáronse os datos facilitados polo “Servizo de Prevención e Defensa Contra Incendios Forestais” (SPDCIF), pertencente á Consellería do Medio Rural e do Mar da Xunta de Galicia.

En concreto, desta base de datos extraéronse os partes de todos os incendios producidos na Comunidade Autónoma durante os últimos 10 anos dispoñibles (2007-2016) para proceder a súa análise.

Ditos datos atópanse referidos a cada un dos 315 termos municipais da comunidade, realizando as diferentes operacións estatísticas referidas sempre a estas delimitacións xeográficas coa intención de mellorar a representatividade dos parámetros obtidos na visualización dos mapas resultantes.

Co obxecto final de obter unha representación coa distribución do perigo local de incendios forestais, procedeuse ao cálculo preliminar dos índices de frecuencia, gravidade e causalidade, como integrantes do primeiro e cuxa metodoloxía de obtención expónse a continuación.

Índice de frecuencia de incendios

O índice de risco espacial ou índice de frecuencia reflexa a frecuencia media anual de incendios nun ámbito xeográfico determinado, sendo os datos manexados referidos ao termo municipal, o resultado obtido para este índice será por municipio. Ao ter diferentes extensións de superficie cada municipio, dividiuse o resultado obtido pola superficie forestal municipal (Sup_{fm}) para poder representar os resultados. Por tanto, será un indicador da probabilidade de que ocorra un incendio forestal no ámbito xeográfico municipal.

$$F_i = \frac{1}{a} \sum_1^a n_i / Sup_{fm}$$

Onde:

F_i = Frecuencia de incendios

a = Número de anos da serie de datos utilizada (10 anos)

n_i = Número de incendios en cada ano da serie referidos a cada municipio

SUP_{fm} = Superficie forestal do municipio

Determinábase por termo municipal e o resultado clasifícase en rangos (*táboa 1*).

Frecuencia	Índice de frecuencia (F_i/Sup_{fm})	Indicador
Moderada	<0,249	1
Alta	0,250 – 0,749	2
Moi alta	>0,750	3

Táboa 1— Clasificación do índice de frecuencia.

Índice de gravidade de incendios

O índice de gravidade representa a porcentaxe anual de superficie queimada respecto á superficie forestal total.

Do mesmo modo que no caso do índice de frecuencia, este índice de gravidade tamén se determina por termo municipal. Neste caso, enténdese como a porcentaxe de superficie forestal (tanto arborada como non arborada) queimada anualmente con respecto á superficie forestal existente no termo municipal. Calcúlase mediante a seguinte expresión:

$$I_g = \frac{1}{a} \sum_{1}^a \frac{S_{FQi}}{S_{FT}} \times 100$$

Onde:

I_g = Índice de gravidade

a = Número de anos da serie de datos

S_{FQi} = Superficie forestal queimada no período

S_{FT} = Superficie forestal total

O resultado clasifícase en rangos (*táboa 2*).

Gravidade	Índice de gravidade (I_g)	Indicador
Moderada	<0, 299	1
Alta	0,300 – 2,999	2
Moi alta	>3,000	3

Táboa 2— Clasificación do índice de gravidade.

Índice de causalidade de incendios

O índice de causalidade é un indicador da probabilidade de que un foco orixinado por unha causa determinada chegue a converterse nun incendio forestal de maior perigo. A expresión utilizada será a seguinte:

$$C_i = \frac{1}{a} \sum_1^a \frac{\sum c \cdot n_{ic}}{n_i}$$

Onde:

C_i = Índice de causalidade

a = Número de anos da serie de datos utilizada

c = Coeficiente de perigosidade específica de cada causa

n_{ic} = Número de incendios de cada causa en cada ano

n_i = Número de incendios cada ano

Determinábase por termo municipal e o resultado clasifícase en rangos (táboa 3).

Probabilidade	Índice de causalidade (C_i)	Indicador
Moderada	<0,69	1
Alta	0,70 – 0,89	2
Moi alta	>0,90	3

Táboa 3— Clasificación do índice de causalidade.

Asígnanse uns valores ao coeficiente “ c ” en función da causa que provoca o incendio tendo en conta as características intrínsecas de cada una delas. Canto maior se estima a perigosidade da causa, maior é o valor asignado ao coeficiente “ c ” (táboa 4).

Causa	Coeficiente (c)
Intencionado	10
Neglixencia	7
Descoñecida	6
Sen especificar	5
Outros	5
Queima	4
Reprodución	4
Natural	3
Vertedoiro	1

Táboa 4— Determinación del coeficiente “ c ”.

Análise do Perigo local de incendios

O índice de Perigo local, que aglutina os tres anteriores, é polo tanto un indicador que, baseándose en datos da serie histórica, representa a probabilidade de que se produza un incendio forestal, a súa gravidade relativa en termos de superficie e a perigosidade específica da causa que o orixina.

A intersección dos tres índices (frecuencia-gravidade-causalidade) para obter o mapa de Perigo local efectúase de acordo á seguinte expresión:

$$PL = F_i \cdot I_g \cdot C_i \cdot 1000$$

Onde:

PL = Perigo Local de incendios

F_i = Índice de frecuencia

I_g = Índice de gravidade

C_i = Índice de causalidade

Á hora de seleccionar a operación aritmética que integrase estes tres índices considerouse mais axeitado o produto dos mesmos fronte á suma ou media ponderada, ao considerar que pode realzar aquelas áreas con valores elevados de calquera dos índices citados, de modo que obrigaranos a prestarlles unha especial atención.

A razón de multiplicar o resultado por 1.000 é a de evitar incorrer en erros polo uso de excesivos decimais.

Obtense así a distribución de zonas con diferente Perigo local de acordo á *táboa 5*.

Rango	Índice de Perigo Local (IPL)	Indicador
Moderado	<0,99	3
Alto	1,00 – 14,99	4
Moi alto	>15,00	5

Táboa 5— Clasificación do índice de Perigo local de incendio.

Da clasificación en rangos efectuada obtivemos a zonificación relativa ao Perigo Local de incendios por municipio para Galicia, representada graficamente no mapa correspondente (*Mapa_7_IPL*).

Vulnerabilidade do medio

Trátase de establecer nun determinado territorio o seu grado de susceptibilidade ao deterioro fronte a un incendio forestal. As consecuencias dos incendios forestais son obxecto dunha análise cuantitativa en función dos elementos vulnerables expostos ao fenómeno dos incendios forestais, sendo estes principalmente as persoas, os bens e o medio ambiente.

Os tipos de valores a protexer son os seguintes:

- Persoas:
 - A vida e a seguridade das persoas (I_{pob}).
- Bens:
 - Protección de infraestruturas, instalacións e zonas habitadas (I_{Inf}).
- Medio ambiente:
 - Protección contra a erosión d solo (I_{upe}).
 - Singularidade ecolóxica, valores paisaxísticos e patrimonio natural e biodiversidade (I_{Prot}).

A vulnerabilidade do medio, allea ás estatísticas de incendios, xurde da integración de factores de carácter case permanente no territorio (vexetación, pendente, orientación, zonas singulares), xunto cos relacionados có factor humano (demografía, vías de comunicación, usos do solo) e da unha idea da fragilidade do medio nun lugar determinado. Deste modo a vulnerabilidade estímase a partires de varios factores descritos a continuación, estando os resultados obtidos para cada factor referidos ao ámbito municipal.

Índice Poboacional (I_{pob})

Este índice ten en conta a integración da poboación no entorno rural e/ou forestal para poder cuantificar o risco que supoñen os incendios forestais para as vidas humanas. Para a súa elaboración tivéronse en conta as particularidades demográficas de Galicia, entre as que destaca o amplo espallamento poboacional e a baixa densidade de habitantes de gran parte dos núcleos de ámbito non urbano. Discrimináronse os núcleos poboacionais con mais de 500 habitantes por consideralos entorno urbano, supoñendo que posúen infraestruturas que diminúen os riscos derivados de incendios forestais no que se refire á ameaza directa á poboación. Mediante análise SIG obtivéronse o número de núcleos poboacionais menores de 500 habitantes e o seu censo para cada termo municipal. Coa intención de reflectir a importancia da diseminación da poboación integrada no sector rural, elaborouse este índice segundo a fórmula:

$$I_{pob} = \frac{N_{pob} \cdot N_{hab}}{SUP_{fm}}$$

Onde:

I_{pob} = Índice poboacional

N_{pob} = Número de poboacións do municipio

N_{hab} = Número de habitantes do municipio

SUP_{fm} = Superficie forestal do municipio

Determinase por termo municipal e o resultado clasifícase en rangos para o posterior cálculo da vulnerabilidade (táboa 6).

Rango	Índice de poboación (I_{pob})
1	<9,99
2	10,00 – 29,99
3	30,00 – 59,99
4	60,00 – 129,99
5	>130,00

Táboa 6—Clasificación en rangos do I_{pob} .

Índice de Infraestruturas (I_{Inf}):

Mediante análise SIG obtivéronse os datos de ocupación lineal de infraestruturas como son as vías de comunicación (estradas e ferrocarril) e as redes de transporte enerxético (liñas eléctricas). Estes datos obtivéronse respecto á superficie total de cada municipio establecendo unha relación entre ambos tal que, a maior densidade de infraestruturas maior vulnerabilidade do territorio respecto aos incendios forestais. Para as vías de comunicación realízanse os cálculos mediante software SIG tendo en conta as estradas autonómicas, nacionais, vías de alta capacidade, autopistas e autovías así como a totalidade das vías férreas en uso actualmente na comunidade. Respecto ás liñas eléctricas tivéronse en conta as de Alta e Baixa Tensión. Asígnase maior ponderación ás infraestruturas de comunicación rodada (50%) por supor maior importancia respecto a redes eléctricas (30%) e ferrocarril (20%).

O cálculo do índice realízase a partires da fórmula seguinte:

$$I_{Inf} = \frac{(0,5 \cdot VCo) + (0,3 \cdot LinEL) + (0,2 \cdot FfCc)}{SUP_{tm}}$$

Onde:

I_{Inf} = Índice de infraestruturas

VCo = Vías de comunicación

$LinEL$ = Liñas eléctricas

$FfCc$ = Ferrocarril

SUP_{tm} = Superficie total do municipio

Determinase por termo municipal e o resultado clasifícase en rangos para o posterior cálculo da vulnerabilidade (táboa 7).

Rango	Índice de infraestruturas (I_{Inf})
1	<4,29
2	4,30 – 5,29
3	5,30 – 6,39
4	6,40 – 8,49
5	>8,50

Táboa 7—Clasificación en rangos do I_{Inf} .

Índice UPE (I_{upe} ; Uso do solo, Pendente e Exposición): O estudo da integración destes tres factores para a área de uso forestal de cada un dos municipios aporta unha información cuantificable acerca da cantidade de área forestal (arborada e rasa) e a súa pendente e exposición específicas que permiten avaliar a sensibilidade do terreo fronte a ocorrencia dun incendio. Estes tres factores inflúen no comportamento dun incendio e, tras a súa ocorrencia, tamén o fan sobre a erosión e degradación do terreo.

Asígnase para os diferentes rangos establecidos unha ponderación en función da importancia establecida para cada un dos factores tal e como se detalla nas seguintes táboas:

Factor Uso do solo (F_u)	Valor
Non forestal	0
Monte raso	4
Arborado	7

Táboa 8—Ponderación do factor Uso do solo (F_u).

F_u : Asígnase o valor 0 ao uso non forestal do solo có fin de ignorar este parámetro en calquera das combinacións posibles. Da superficie arborada e rasa do uso forestal asígnase mais peso ao primeiro pola súa importancia mais que evidente. En xeral trátase con estes valores de asignar mais peso de media ao uso do solo que a os outros dous factores (pendente e exposición). A maior valor do factor, maior valor da masa forestal presente.

Factor Pendente (<i>Fpd</i>)	Valor
0-15%	1
15-35%	3
35-55%	5
>55%	7

Táboa 9—Ponderación do factor Pendente (*Fpd*).

Fpd: Asígnanse valores en función das diferentes pendentes tendo en conta que, un aumento da pendente supón unha maior velocidade de avance do lume, maior dificultade de acceso para os medios de extinción e maior risco de erosión do terreo tralo incendio.

Factor Exposición (<i>Fex</i>)	Valor
Umbria	1
Llano	3
Solaina	5

Táboa 10—Ponderación do factor Exposición (*Fex*).

Fex: A maior valor do factor maior insolación á que está exposta a superficie e polo tanto maior intensidade terá o incendio, o que dificultará as labores de extinción e favorecerá a degradación do terreo.

Mediante o cálculo realizado con ferramentas SIG, procédese á obtención das superficies correspondentes á intersección das variables dos factores expostas nas táboas 8, 9 e 10, polo que o valor deste índice calcúlase en función da seguinte expresión:

$$I_{upe} = \sum_1^a \frac{Fu_1^a \cdot Fpd_1^a \cdot Fex_1^a \cdot SUP_1^a}{SUP_{fm}}$$

Onde:

I_{upe} = Índice de Uso do solo, Pendente e Exposición

a = combinacións entre os valores de cada factor

Fu_1^a = Valor correspondente do factor Uso do solo

Fpd_1^a = Valor correspondente do factor Pendente

Fex_1^a = Valor correspondente do factor Exposición

SUP_1^a = Superficie específica de combinación de factores

SUP_{fm} = Superficie forestal do municipio

Determinase por termo municipal e o resultado clasifícase en rangos para o posterior cálculo da vulnerabilidade (táboa 11).

Rango	Índice UPE (I_{upe})	Indicador
Moi baixo	<25,99	1
Baixo	26,00 – 32,99	2
Moderado	33,00 – 38,99	3
Alto	39,00 – 45,69	4
Moi alto	>45,70	5

Táboa 11-Clasificación en rangos do I_{upe} .

Índice de protección (I_{prot}):

Un dos factores a ter en conta é a calidade do medio natural, sendo o ser humano o que pon en relevancia áreas con ámbitos especialmente sensibles e/ou exclusivos creando unha clasificación de espazos con necesidade de especial protección e xestión ambiental (parques naturais, LIC's, ZEPA's, etc.). Coa información xeoespacial destes ámbitos e mediante análise SIX, se determinan as superficies correspondentes a cada un dos municipios da comunidade e calcúlase un índice de protección mediante a fórmula:

$$I_{prot} = \frac{SUP_{prot}}{SUP_{tm}}$$

Onde:

I_{prot} = Índice de protección

SUP_{prot} = Superficie protexida total do municipio

SUP_{tm} = Superficie total do municipio

Determinase por termo municipal e o resultado clasifícase en rangos para o posterior cálculo da vulnerabilidade (táboa 12).

Rango	Índice protección (I_{prot})
1	<0,02
2	0,02 – 0,74
3	0,75 – 5,99
4	6,00 – 16,99
5	>17,00

Táboa 12—Clasificación en rangos do I_{prot} .

Análise da vulnerabilidade do medio

A partir da clasificación en rangos realizada para cada un dos índices que compoñen a vulnerabilidade do medio, procédese o seu cálculo mediante a seguinte fórmula:

$$VM = (0,3 \times RgI_{pob}) + (0,1 \times RgI_{Inf}) + (0,4 \times RgI_{upe}) + (0,2 \times RgI_{Prot})$$

Onde:

VM = Vulnerabilidade do medio do municipio

RgI_{pob} = Valor do rango do Índice poboacional

RgI_{Inf} = Valor do rango do Índice de infraestruturas

RgI_{upe} = Valor do rango do Índice de Uso do solo, Pendente e Exposición

RgI_{Prot} = Valor do rango do Índice de protección

Pondéranse os diferentes índices asignando maior peso ao factor humano e medioambiental (60%) tendo en conta a importancia da seguridade para a vida das persoas (I_{pob}) sobre as infraestruturas (I_{Inf}) e os bens medio ambientais (I_{Prot}). Ás variables intrínsecas do territorio (I_{upe}) se lles asigna un peso do 40% do total.

Obtense o resultado por termo municipal e se realiza unha clasificación en rangos como se reflexa na seguinte táboa (táboa 13):

Clasificación	Vulnerabilidade	Indicador
Moderada	<2,69	1
Alta	2,70 – 3,79	2
Moi alta	>3,80	3

Táboa 13— Clasificación en rangos da vulnerabilidade do medio.

A partires desta clasificación realízase o mapa de Vulnerabilidade podendo plasmar de forma gráfica mediante a representación por cores de cada rango os resultados obtidos para os municipios da comunidade autónoma.

Determinación do Risco Potencial

O cálculo do Risco Potencial obtense a partires do cruce do Índice de Perigo Local e da Vulnerabilidade a través dunha matriz cadrada de 5x5 tal e como se expón a continuación:

ÍNDICE DE PERIGO LOCAL	5	B	MO	A	MA	MA
	4	B	MO	A	A	MA
	3	B	MO	MO	A	A
	2	MB	B	MO	MO	MO
	1	MB	MB	B	B	B
		1	2	3	4	5
		<u>VULNERABILIDADE</u>				

Onde: MB: Moi Baixo; B: Baixo; MO: Moderado; A: Alto; MA: Moi Alto.

A partires do resultado obtido na matriz realízase o mapa de Risco Potencial no cal se reflexa a situación do conxunto dos municipios estudados.

Na cartografía realizada figuran as declaradas Zonas de Alto Risco (ZAR) de incendio, segundo o artigo 48 da Lei de 43/2003, de 21 de novembro, modificada pola Lei 10/2006, de 28 de abril.

Na seguinte táboa faise resumo dos resultados do cálculo do Índice de Risco Potencial (IRP) para cada concello así como a inclusión ou non do mesmo como Zona de Alto Risco (ZAR) segundo a normativa antes referida (táboa 14).

MUNICIPIO	IRP	ZAR
ABADIN	MODERADO	NO
ABEGONDO	MODERADO	SI
AGOLADA	MODERADO	SI
ALFOZ	MODERADO	NO
ALLARIZ	MODERADO	SI
AMES	ALTO	SI
AMOEIRO	MODERADO	NO
ANTAS DE ULLA	MODERADO	NO
ARANGA	MODERADO	SI
ARBO	MUY ALTO	SI
ARES	MODERADO	NO

MUNICIPIO	IRP	ZAR
ARNOIA (A)	ALTO	NO
ARTEIXO	MUY ALTO	SI
ARZUA	MODERADO	NO
AVION	MODERADO	SI
BAIONA	ALTO	SI
BALEIRA	MODERADO	NO
BALTAR	MODERADO	SI
BANDE	MODERADO	SI
BAÑA (A)	ALTO	SI
BAÑOS DE MOLGAS	MODERADO	SI
BARALLA	MODERADO	NO
BARBADAS	MODERADO	NO
BARCO DE VALDEORRAS (O)	MODERADO	SI
BARREIROS	ALTO	NO
BARRO	ALTO	SI
BEADE	MODERADO	NO
BEARIZ	MODERADO	NO
BECERREA	MODERADO	SI
BEGONTE	MODERADO	NO
BERGONDO	ALTO	NO
BETANZOS	ALTO	NO
BLANCOS (OS)	MODERADO	SI
BOBORAS	ALTO	SI
BOIMORTO	MODERADO	NO
BOIRO	ALTO	SI
BOLA (A)	MODERADO	SI
BOLO (O)	ALTO	SI
BOQUEIXON	MODERADO	NO
BOVEDA	ALTO	SI
BRION	MODERADO	SI
BUEU	ALTO	SI
BURELA	SIN RIESGO	NO
CABANA DE BERGANTIÑOS	ALTO	SI
CABANAS	ALTO	NO
CALDAS DE REIS	MUY ALTO	SI
CALVOS DE RANDIN	MODERADO	SI
CAMARIÑAS	MODERADO	SI
CAMBADOS	ALTO	SI
CAMBRE	MODERADO	NO
CAMPO LAMEIRO	MODERADO	NO
CANGAS	MUY ALTO	SI
CAÑIZA (A)	ALTO	SI
CAPELA (A)	ALTO	NO
CARBALLEDA DE AVIA	MODERADO	SI
CARBALLEDA DE VALDEORRAS	ALTO	SI
CARBALLEDO	ALTO	SI
CARBALLIÑO (O)	ALTO	SI
CARBALLO	ALTO	SI

MUNICIPIO	IRP	ZAR
CARIÑO	MODERADO	NO
CARNOTA	ALTO	SI
CARRAL	ALTO	NO
CARTELLE	MODERADO	NO
CASTRELO DE MIÑO	ALTO	NO
CASTRELO DO VAL	ALTO	SI
CASTRO CALDELAS	MODERADO	SI
CASTRO DE REI	MODERADO	NO
CASTROVERDE	MODERADO	NO
CATOIRA	ALTO	SI
CEDEIRA	MUY ALTO	NO
CEE	ALTO	SI
CELANOVA	MODERADO	SI
CENLLE	ALTO	NO
CERCEDA	MODERADO	SI
CERDEDO-COTOBADE	ALTO	SI
CERDIDO	MODERADO	NO
CERVANTES	MUY ALTO	SI
CERVO	MODERADO	NO
CHANDREXA DE QUEIXA	MODERADO	SI
CHANTADA	MUY ALTO	SI
COIROS	MODERADO	NO
COLES	ALTO	NO
CORCUBION	MODERADO	NO
CORGO (O)	MODERADO	NO
CORISTANCO	MODERADO	SI
CORTEGADA	ALTO	SI
CORUÑA (A)	MODERADO	SI
COspeito	ALTO	SI
COVELO (O)	ALTO	SI
CRECENTE	MUY ALTO	SI
CUALEDRO	ALTO	SI
CULLEREDO	ALTO	NO
CUNTIS	ALTO	NO
CURTIS	MODERADO	SI
DODRO	MODERADO	SI
DOZON	MODERADO	SI
DUMBRIA	MODERADO	SI
ENTRIMO	ALTO	SI
ESGOS	MODERADO	SI
ESTRADA (A)	ALTO	SI
FENE	ALTO	NO
FERROL	ALTO	SI
FISTERRA	ALTO	SI
FOLGOSO DO COUREL	ALTO	NO
FONSAGRADA (A)	ALTO	SI
FORCAREI	ALTO	SI
FORNELOS DE MONTES	MODERADO	SI

MUNICIPIO	IRP	ZAR
FOZ	MODERADO	NO
FRADES	MODERADO	NO
FRIOL	MODERADO	SI
GOMESENDE	ALTO	NO
GONDOMAR	ALTO	SI
GROVE (O)	ALTO	SI
GUARDA (A)	MUY ALTO	SI
GUDIÑA (A)	MODERADO	SI
GUITIRIZ	MODERADO	SI
GUNTIN	MODERADO	SI
ILLA DE AROUSA (A)	ALTO	SI
INCIO (O)	MUY ALTO	SI
IRIXO (O)	ALTO	SI
IRIXOA	MODERADO	NO
LALIN	ALTO	SI
LAMA (A)	ALTO	SI
LANCARA	MODERADO	NO
LARACHA	ALTO	SI
LAROUCO	ALTO	SI
LAXE	ALTO	SI
LAZA	ALTO	SI
LEIRO	MODERADO	NO
LOBEIRA	ALTO	SI
LOBIOS	MODERADO	SI
LOURENZA	MODERADO	NO
LOUSAME	ALTO	SI
LUGO	ALTO	SI
MACEDA	MODERADO	SI
MALPICA DE BERGANTIÑOS	ALTO	SI
MANZANEDA	ALTO	SI
MAÑÓN	MODERADO	NO
MARIN	ALTO	SI
MASIDE	MODERADO	SI
MAZARICOS	MODERADO	SI
MEAÑO	MUY ALTO	SI
MEIRA	MODERADO	NO
MEIS	MODERADO	SI
MELIDE	ALTO	SI
MELON	MODERADO	SI
MERCA (A)	MODERADO	SI
MESIA	MODERADO	SI
MEZQUITA (A)	ALTO	SI
MIÑO	MODERADO	NO
MOAÑA	ALTO	SI
MOECHE	MODERADO	NO
MONDARIZ	ALTO	SI
MONDARIZ-BALNEARIO	ALTO	SI
MONDOÑEDO	ALTO	NO

MUNICIPIO	IRP	ZAR
MONFERO	MODERADO	SI
MONFORTE DE LEMOS	MODERADO	SI
MONTEDERRAMO	MODERADO	SI
MONTERREI	MODERADO	SI
MONTERROSO	MODERADO	SI
MORAÑA	MUY ALTO	NO
MOS	MUY ALTO	SI
MUGARDOS	MODERADO	NO
MUIÑOS	ALTO	SI
MURAS	MODERADO	NO
MUROS	MUY ALTO	SI
MUXIA	MODERADO	SI
NARON	MUY ALTO	SI
NAVIA DE SUARNA	MODERADO	SI
NEDA	ALTO	SI
NEGREIRA	MODERADO	SI
NEGUEIRA DE MUÑIZ	MODERADO	NO
NEVES (AS)	MUY ALTO	SI
NIGRAN	MUY ALTO	SI
NOGAIS (AS)	ALTO	NO
NOGUEIRA DE RAMUIN	MODERADO	SI
NOIA	MUY ALTO	SI
OIA	MODERADO	SI
OIMBRA	ALTO	SI
OLEIROS	ALTO	NO
ORDES	ALTO	SI
OROSO	MODERADO	NO
ORTIGUEIRA	ALTO	NO
OURENSE	MUY ALTO	SI
OUROL	MODERADO	NO
OUTEIRO DE REI	MODERADO	NO
OUTES	MUY ALTO	SI
OZAS - CESURAS	MODERADO	NO
PADERNE	ALTO	NO
PADERNE DE ALLARIZ	MODERADO	NO
PADRENDA	ALTO	SI
PADRON	MUY ALTO	SI
PALAS DE REI	MODERADO	SI
PANTON	MUY ALTO	NO
PARADA DE SIL	MODERADO	NO
PARADELA	MODERADO	NO
PARAMO (O)	MODERADO	NO
PASTORIZA (A)	MODERADO	NO
PAZOS DE BORBEN	MODERADO	SI
PEDRAFITA DO CEBREIRO	MODERADO	NO
PEREIRO DE AGUIAR (O)	ALTO	SI
PEROXA (A)	MUY ALTO	NO
PETIN	MODERADO	SI

MUNICIPIO	IRP	ZAR
PINO (O)	MODERADO	NO
PIÑOR	MODERADO	SI
POBRA DE BROLLON (A)	ALTO	NO
POBRA DE TRIVES (A)	MODERADO	SI
POBRA DO CARAMIÑAL (A)	ALTO	SI
POIO	MUY ALTO	SI
POL	MODERADO	NO
PONTEAREAS	MODERADO	SI
PONTE-CALDELAS	ALTO	SI
PONTECESO	ALTO	SI
PONTECESURES	MUY ALTO	NO
PONTEDEUME	MUY ALTO	NO
PONTEDEVA	MODERADO	NO
PONTENOVA (A)	MODERADO	NO
PONTES DE GARCIA RODRIGUEZ (AS)	MODERADO	NO
PONTEVEDRA	MUY ALTO	SI
PORQUEIRA	MODERADO	NO
PORRIÑO (O)	MUY ALTO	SI
PORTAS	ALTO	SI
PORTO DO SON	MUY ALTO	SI
PORTOMARIN	MODERADO	NO
PUNXIN	MODERADO	NO
QUINTELA DE LEIRADO	ALTO	SI
QUIROGA	MODERADO	SI
RABADE	MODERADO	NO
RAIRIZ DE VEIGA	MODERADO	SI
RAMIRAS	MODERADO	NO
REDONDELA	ALTO	SI
RIANXO	MUY ALTO	SI
RIBADAVIA	ALTO	NO
RIBADEO	ALTO	NO
RIBADUMIA	ALTO	NO
RIBAS DE SIL	MODERADO	SI
RIBEIRA	ALTO	SI
RIBEIRA DE PIQUIN	MODERADO	NO
RIOS	MODERADO	SI
RIOTORTO	MODERADO	NO
RODEIRO	MODERADO	SI
ROIS	ALTO	SI
ROSAL (O)	MUY ALTO	SI
RUA (A)	ALTO	NO
RUBIA	ALTO	SI
SADA	MODERADO	NO
SALCEDA DE CASELAS	ALTO	SI
SALVATERRA DE MIÑO	ALTO	SI
SAMOS	MUY ALTO	NO
SAN AMARO	ALTO	NO
SAN CIBRAO DAS VIÑAS	MODERADO	NO

MUNICIPIO	IRP	ZAR
SAN CRISTOVO DE CEA	ALTO	SI
SAN SADURNIÑO	MODERADO	NO
SAN XOAN DE RIO	MODERADO	SI
SANDIAS	MODERADO	NO
SANTA COMBA	MODERADO	SI
SANTIAGO DE COMPOSTELA	ALTO	SI
SANTISO	ALTO	NO
SANXENXO	ALTO	SI
SARREAUS	MODERADO	NO
SARRIA	MODERADO	SI
SAVIÑOAO (O)	ALTO	SI
SILLEDA	ALTO	SI
SOBER	MUY ALTO	NO
SOBRADO	MODERADO	SI
SOMOZAS (AS)	MODERADO	NO
SOUTOMAIOR	ALTO	SI
TABOADA	MODERADO	SI
TABOADELA	MODERADO	NO
TEIXEIRA (A)	MODERADO	SI
TEO	ALTO	SI
TOEN	MODERADO	NO
TOMIÑO	ALTO	SI
TOQUES	MODERADO	SI
TORDOIA	MODERADO	SI
TOURO	MODERADO	NO
TRABADA	MODERADO	NO
TRASMIRAS	MODERADO	NO
TRAZO	MODERADO	NO
TRIACASTELA	ALTO	NO
TUI	MUY ALTO	SI
VAL DO DUBRA	MODERADO	SI
VALADOURO (O)	ALTO	NO
VALDOVIÑO	ALTO	SI
VALGA	ALTO	SI
VEDRA	ALTO	SI
VEIGA (A)	ALTO	SI
VEREA	MODERADO	SI
VERIN	ALTO	SI
VIANA DO BOLO	ALTO	SI
VICEDO (O)	MODERADO	NO
VIGO	ALTO	SI
VILA DE CRUCES	MODERADO	SI
VILABOA	MUY ALTO	SI
VILAGARCIA DE AROUSA	MUY ALTO	SI
VILALBA	ALTO	SI
VILAMARIN	MODERADO	NO
VILAMARTIN DE VALDEORRAS	MODERADO	NO
VILANOVA DE AROUSA	ALTO	SI

MUNICIPIO	IRP	ZAR
VILAR DE BARRIO	ALTO	SI
VILAR DE SANTOS	MODERADO	NO
VILARDEVOS	MODERADO	SI
VILARIÑO DE CONSO	ALTO	SI
VILARMAIOR	ALTO	NO
VILASANTAR	MODERADO	NO
VIMIANZO	MODERADO	SI
VIVEIRO	ALTO	NO
XERMADE	MODERADO	NO
XINZO DE LIMIA	MODERADO	SI
XOVE	MODERADO	NO
XUNQUEIRA DE AMBIA	MODERADO	SI
XUNQUEIRA DE ESPADANEDO	ALTO	SI

Tabla 14 — IRP e ZAR de cada termo municipal.

Índice de táboas:

Táboa 1 — *Clasificación do índice de frecuencia.*

Táboa 2 — *Clasificación do índice de gravidade.*

Táboa 3 — *Clasificación do índice de causalidade.*

Táboa 4 — *Determinación do coeficiente "c".*

Táboa 5 — *Clasificación do índice de perigo local de incendio.*

Táboa 6 — *Clasificación en rangos do I_{pob} .*

Táboa 7 — *Clasificación en rangos do I_{Inf} .*

Táboa 8 — *Ponderación do factor Uso del solo (F_u).*

Táboa 9 — *Ponderación do factor Pendente (F_{pd}).*

Táboa 10 — *Ponderación do factor Exposición (F_{ex}).*

Táboa 11 — *Clasificación en rangos do I_{upe} .*

Táboa 12 — *Clasificación en rangos do I_{Prot} .*

Táboa 13 — *Clasificación en rangos da vulnerabilidade do medio.*

Tabla 14 — *IRP e ZAR de cada termo municipal.*

Índice de mapas:

Mapa 1: Administrativo de Galicia.

Mapa 1.1: Administrativo de A Coruña.

Mapa 1.2: Administrativo de Lugo.

Mapa 1.3: Administrativo de Ourense.

Mapa 1.4: Administrativo de Pontevedra.

Mapa 2: Réxime de protección de Galicia.

Mapa 2.1: Réxime de protección de A Coruña.

Mapa 2.2: Réxime de protección de Lugo.

Mapa 2.3: Réxime de protección de Ourense.

Mapa 2.4: Réxime de protección de Pontevedra.

Mapa 3: Estradas de Galicia.

Mapa 3.1: Estradas de A Coruña.

Mapa 3.2: Estradas de Lugo.

Mapa 3.3: Estradas de Ourense.

Mapa 3.4: Estradas de Pontevedra.

Mapa 4: Usos do solo de Galicia.

Mapa 4.1: Usos do solo de A Coruña.

Mapa 4.2: Usos do solo de Lugo.

Mapa 4.3: Usos do solo de Ourense.

Mapa 4.4: Usos do solo de Pontevedra.

Mapa 5: Réxime de propiedade de Galicia.

Mapa 5.1: Réxime de propiedade de A Coruña.

Mapa 5.2: Réxime de propiedade de Lugo.

Mapa 5.3: Réxime de propiedade de Ourense.

Mapa 5.4: Réxime de propiedade de Pontevedra.

Mapa 6: Zonas de Alto Risco (ZAR). Galicia.

Mapa 6.1: Zonas de Alto Risco (ZAR). A Coruña.

Mapa 6.2: Zonas de Alto Risco (ZAR). Lugo.

Mapa 6.3: Zonas de Alto Risco (ZAR). Ourense.

Mapa 6.4: Zonas de Alto Risco (ZAR). Pontevedra.

Mapa 7: Índice de Perigo Local (IPL). Galicia.

Mapa 7.1: Índice de Perigo Local (IPL). A Coruña.

Mapa 7.2: Índice de Perigo Local (IPL). Lugo.

Mapa 7.3: Índice de Perigo Local (IPL). Ourense.

Mapa 7.4: Índice de Perigo Local (IPL). Pontevedra.

Mapa 8: Vulnerabilidade do Medio (VM). Galicia.

Mapa 8.1: Vulnerabilidade do Medio (VM). A Coruña.

Mapa 8.2: Vulnerabilidade do Medio (VM). Lugo.

Mapa 8.3: Vulnerabilidade do Medio (VM). Ourense.

Mapa 8.4: Vulnerabilidade do Medio (VM). Pontevedra.

Mapa 9: Índice de Risco Potencial (IRP). Galicia.


Mapa 9.1: Índice de Risco Potencial (IRP). A Coruña.

Mapa 9.2: Índice de Risco Potencial (IRP). Lugo.

Mapa 9.3: Índice de Risco Potencial (IRP). Ourense.

Mapa 9.4: Índice de Risco Potencial (IRP). Pontevedra.

MAPA ADMINISTRATIVO DE A CORUÑA

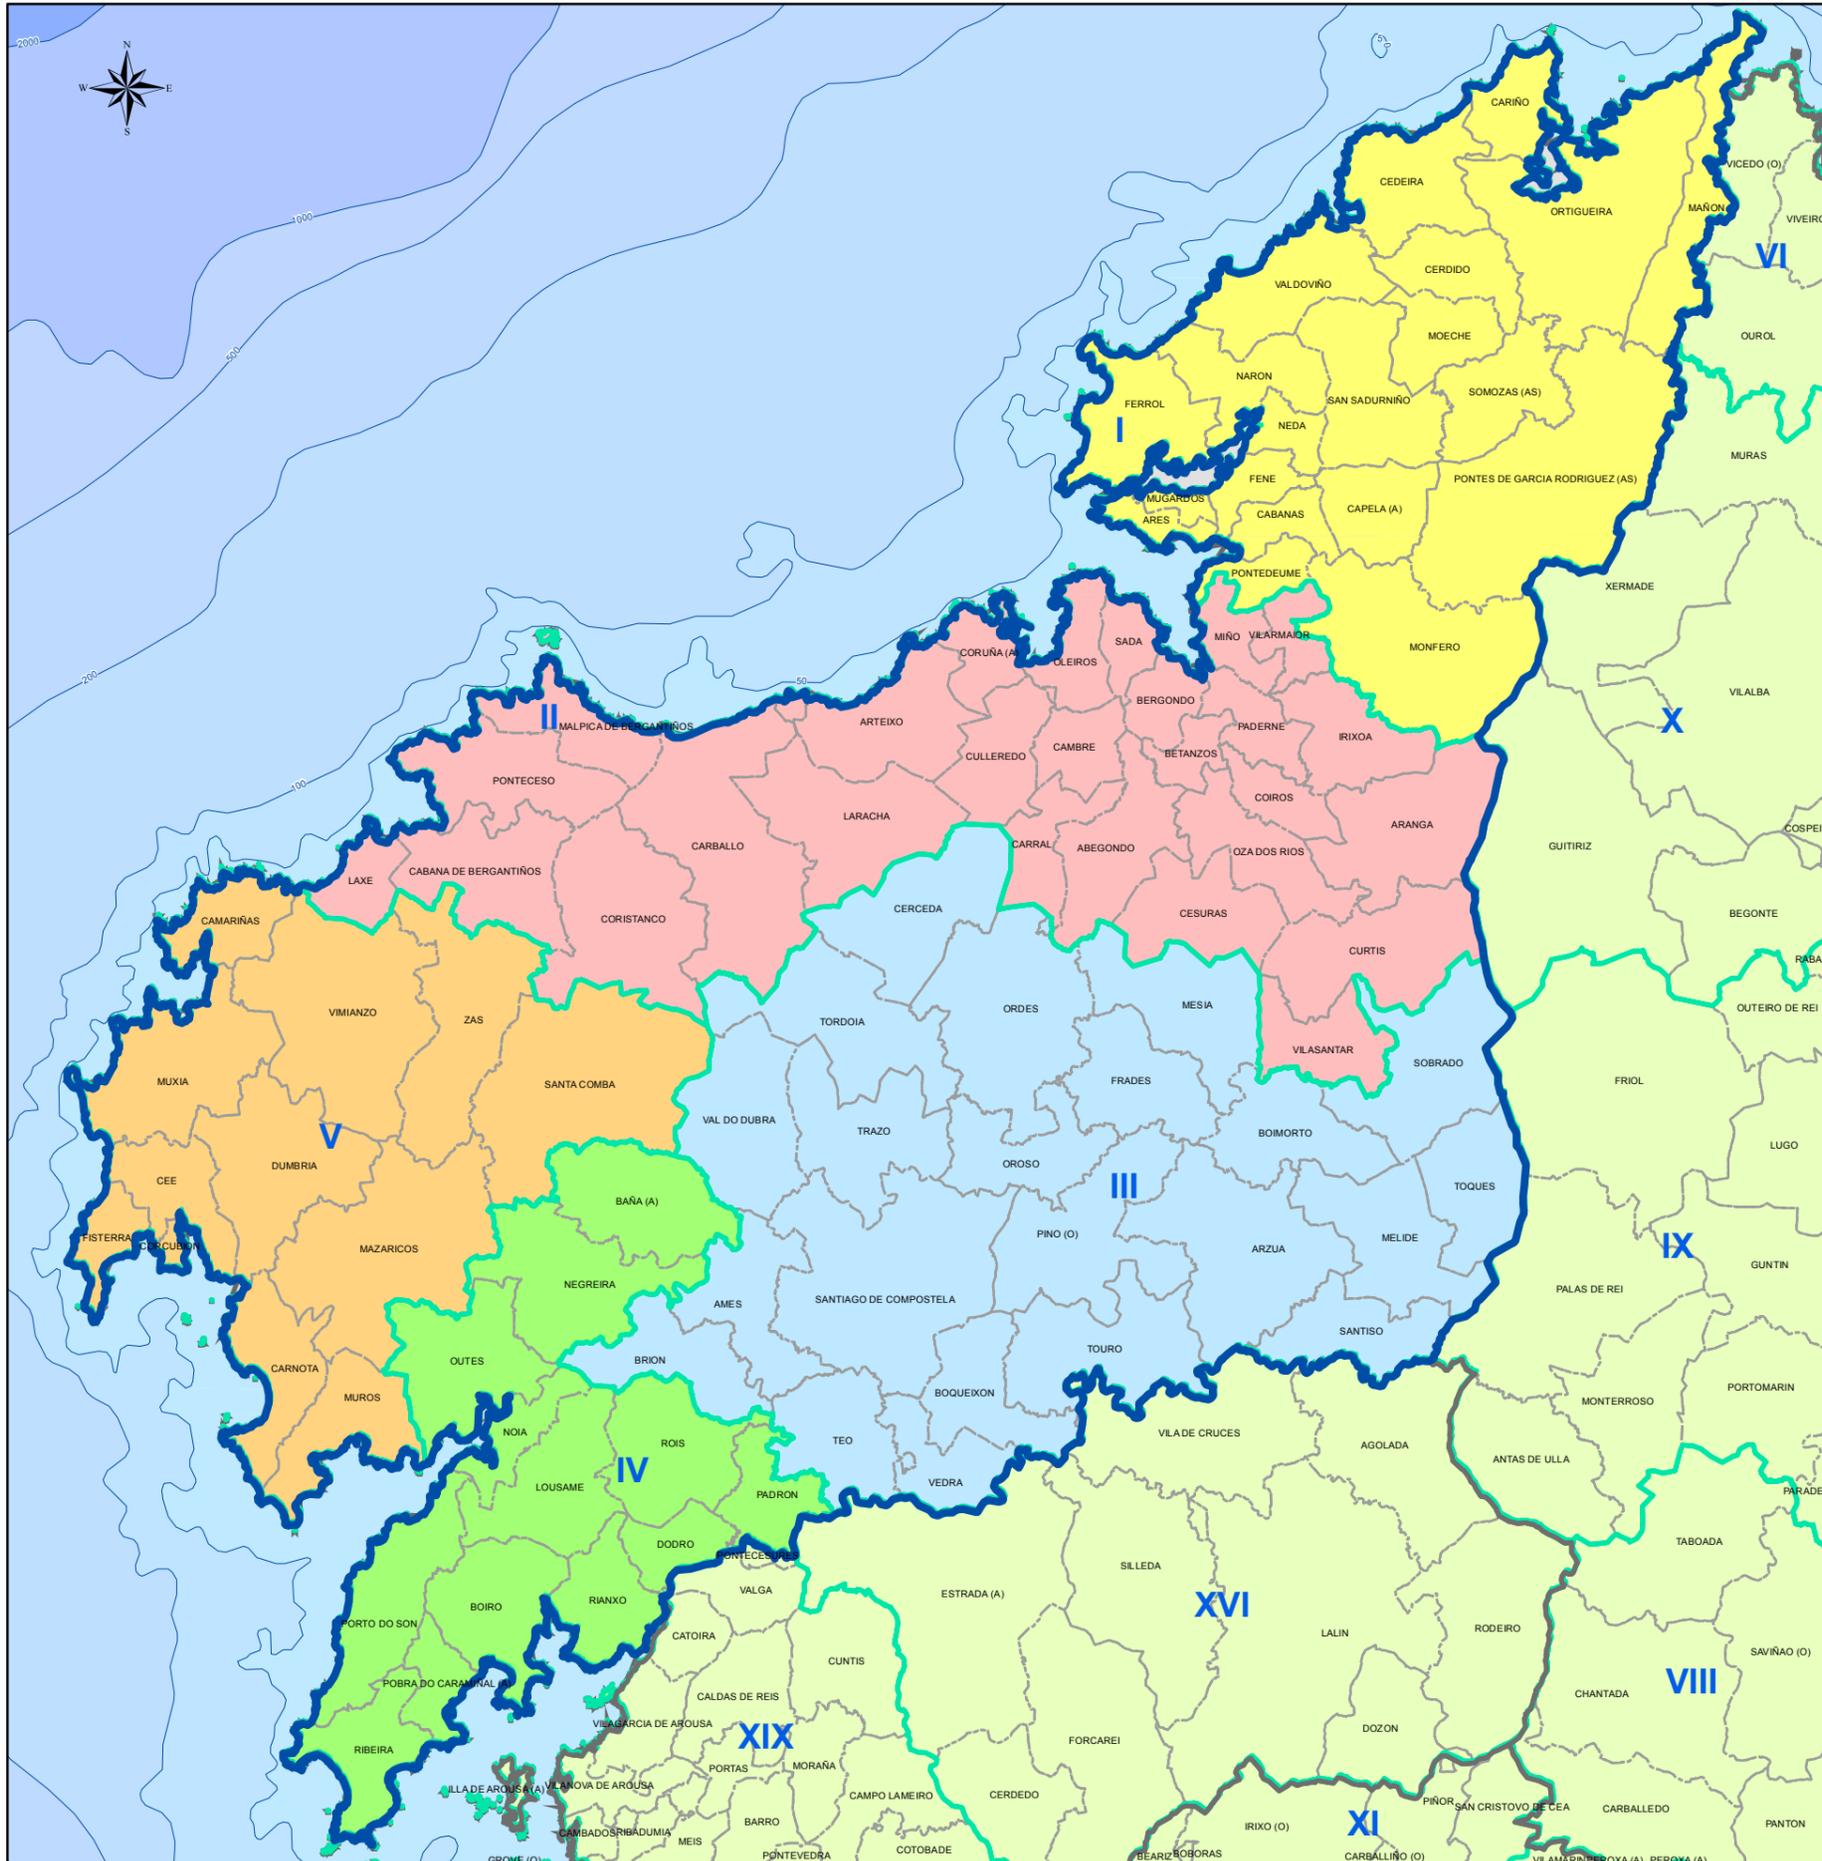

DISTRITOS FORESTAIS

Provincia	Cod.	Nome distrito	Provincia	Cod.	Nome distrito
A Coruña	I	Ferrol	Ourense	XI	O Ribeiro-Areiteiro
A Coruña	II	Bergantiños-Mariñas Coruñesas	Ourense	XII	Miño-Arnoia
A Coruña	III	Santiago-Meseta interior	Ourense	XIII	Valdeorras-Trives
A Coruña	IV	Barbanza	Ourense	XIV	Verín-Viana
A Coruña	V	Fisterra	Ourense	XV	A Limia
Lugo	VI	A Mariña Lucense	Pontevedra	XVI	Deza-Taboada
Lugo	VII	Fonsagrada-Os Ancares	Pontevedra	XVII	O Condado-A Paradanta
Lugo	VIII	Terra de Lemos	Pontevedra	XVIII	Vigo-Baixo Miño
Lugo	IX	Lugo-Sarria	Pontevedra	XIX	Caldas-O Salnés
Lugo	X	Terra Cha			

XUNTA DE GALICIA

1.1 ADMINISTRATIVO (A CORUÑA)


Lenda xeral:

- Límite de distrito forestal.
- Límite de concello.
- IX Código do Distrito Forestal.

Proxección UTM. Zona 29N. Datum ETRS 1989. Escala: 1:550.000

0 3 6 12 18 24 Km.

MAPA ADMINISTRATIVO DE LUGO

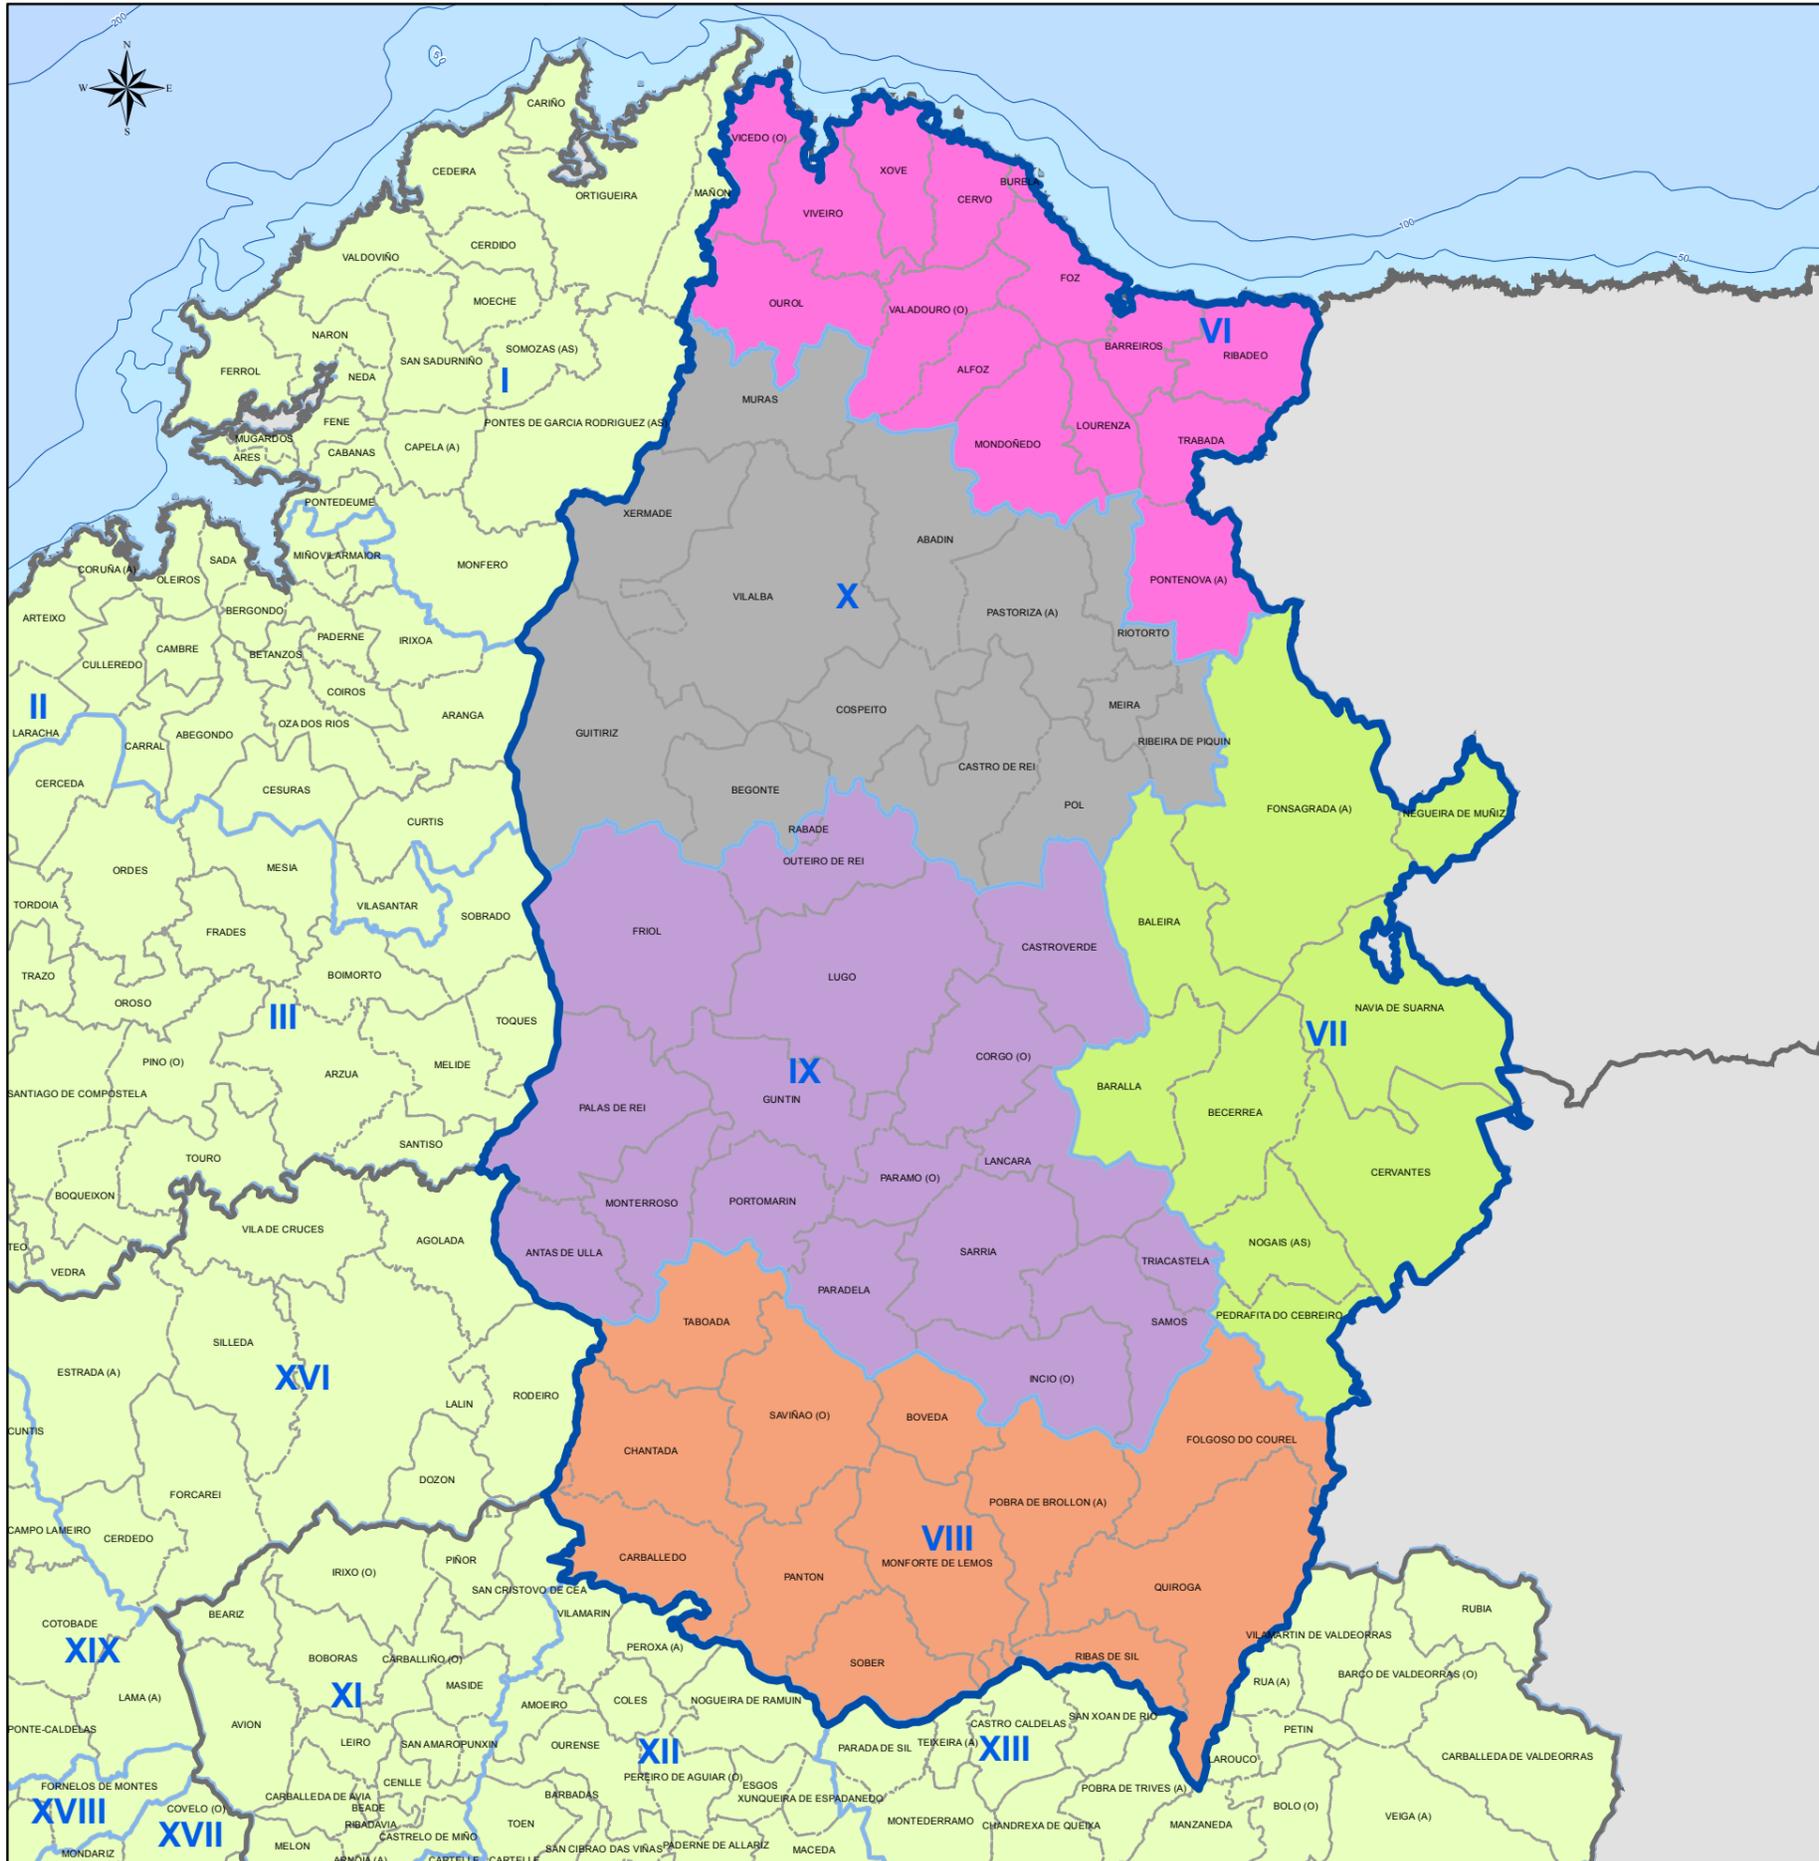

DISTRITOS FORESTAIS			
Provincia	Cod.	Nome distrito	
A Coruña	I	Ferrol	XI O Ribeiro-Areiteiro
	II	Bergantiños-Mariñas Coruñesas	XIII Miño-Arnoia
	III	Santiago-Meseta interior	XIII Valdeorras-Trives
	IV	Barbanza	XIV Verín-Viana
	V	Fisterra	XV A Limia
Lugo	VI	A Mariña Lucense	XVI Deza-Tabeirós
	VII	Fonsagrada-Os Ancares	XVII O Condado-A Paradanta
	VIII	Terra de Lemos	XVIII Vigo-Baixo Miño
	IX	Lugo-Sarria	XIX Caldas-O Salmés
X	Terra Cha		

Lenda xeral:

- Límite de distrito forestal.
- Límite de concello.
- IX** Código do Distrito Forestal.


1.2

ADMINISTRATIVO LUGO

Proxección UTM. Zona 29N. Datum ETRS 1989

Escala: 1:650.000

MAPA ADMINISTRATIVO DE OURENSE

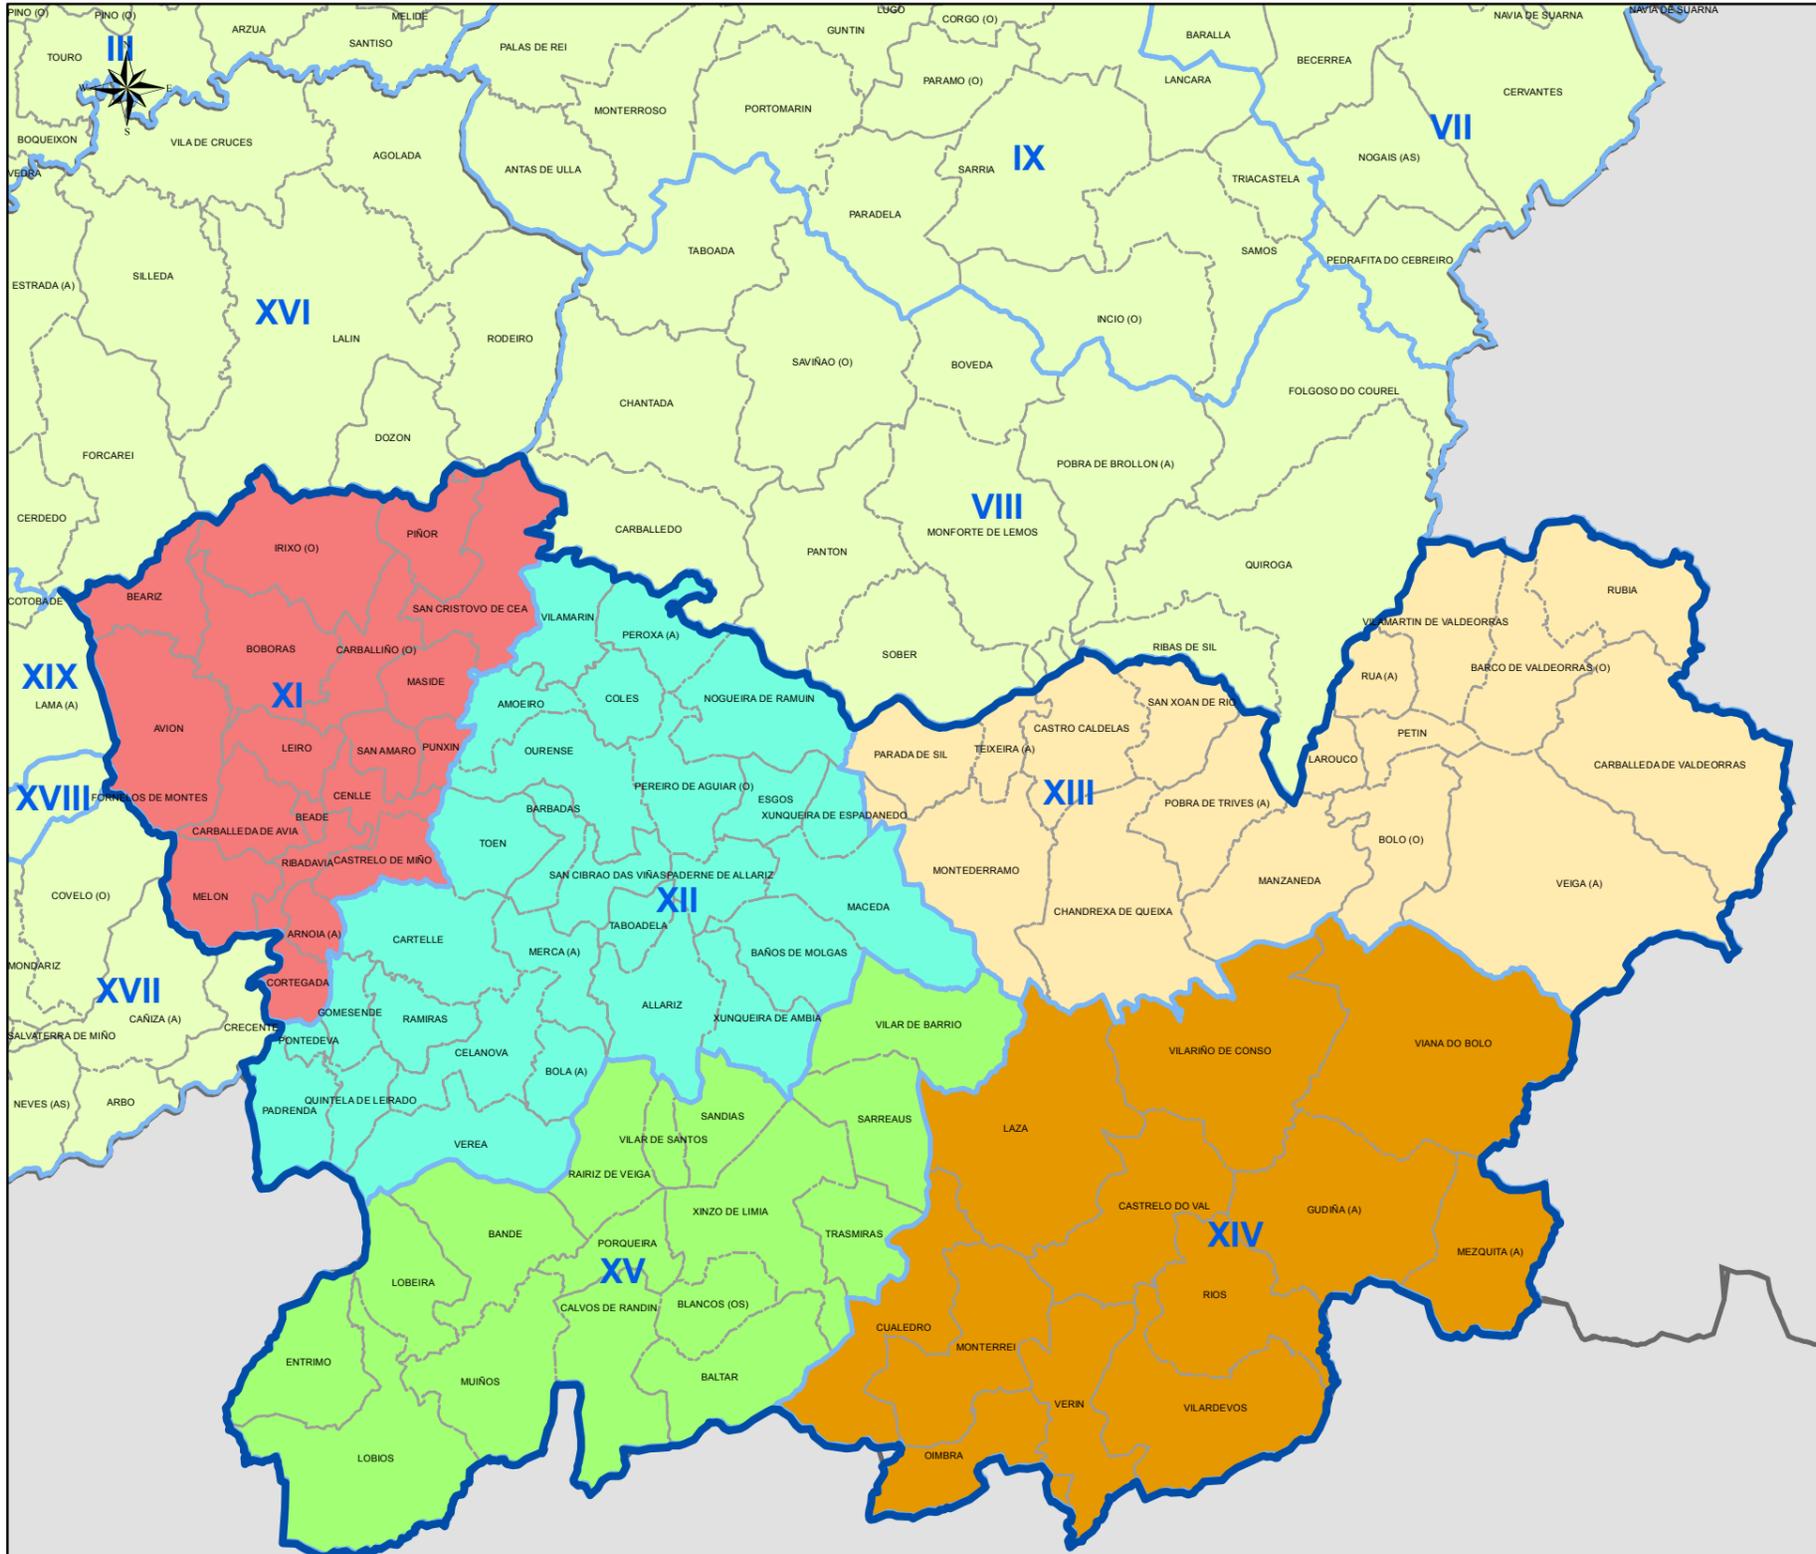

DISTRITOS FORESTAIS					
Provincia	Cod.	Nome distrito	Provincia	Cod.	Nome distrito
A Coruña	I	Ferrol	Ourense	XI	O Ribeiro-Areiteiro
	II	Bergantiños-Mariñas Coruñesas		XII	Miño-Arnoia
	III	Santiago-Meseta interior		XIII	Valdeorras-Trives
	IV	Barbanza		XIV	Verín-Viana
Lugo	V	Fisterra	Pontevedra	XV	A Limia
	VI	A Mariña Lucense		XVI	Deza-Taboairós
	VII	Fonsagrada-Os Ancares		XVII	O Condado-A Paradanta
	VIII	Terra de Lemos		XVIII	Vigo-Baixo Miño
Lugo	IX	Lugo-Sarria	Lugo	XIX	Caldas-O Salnés
	X	Terra Cha			

Lenda xeral:

- Límite de distrito forestal.
- Límite de concello.
- IX** Código do Distrito Forestal.


1.3

ADMINISTRATIVO OURENSE

Proxección UTM. Zona 29N. Datum ETRS 1989

Escala: 1:550.000

MAPA ADMINISTRATIVO DE PONTEVEDRA

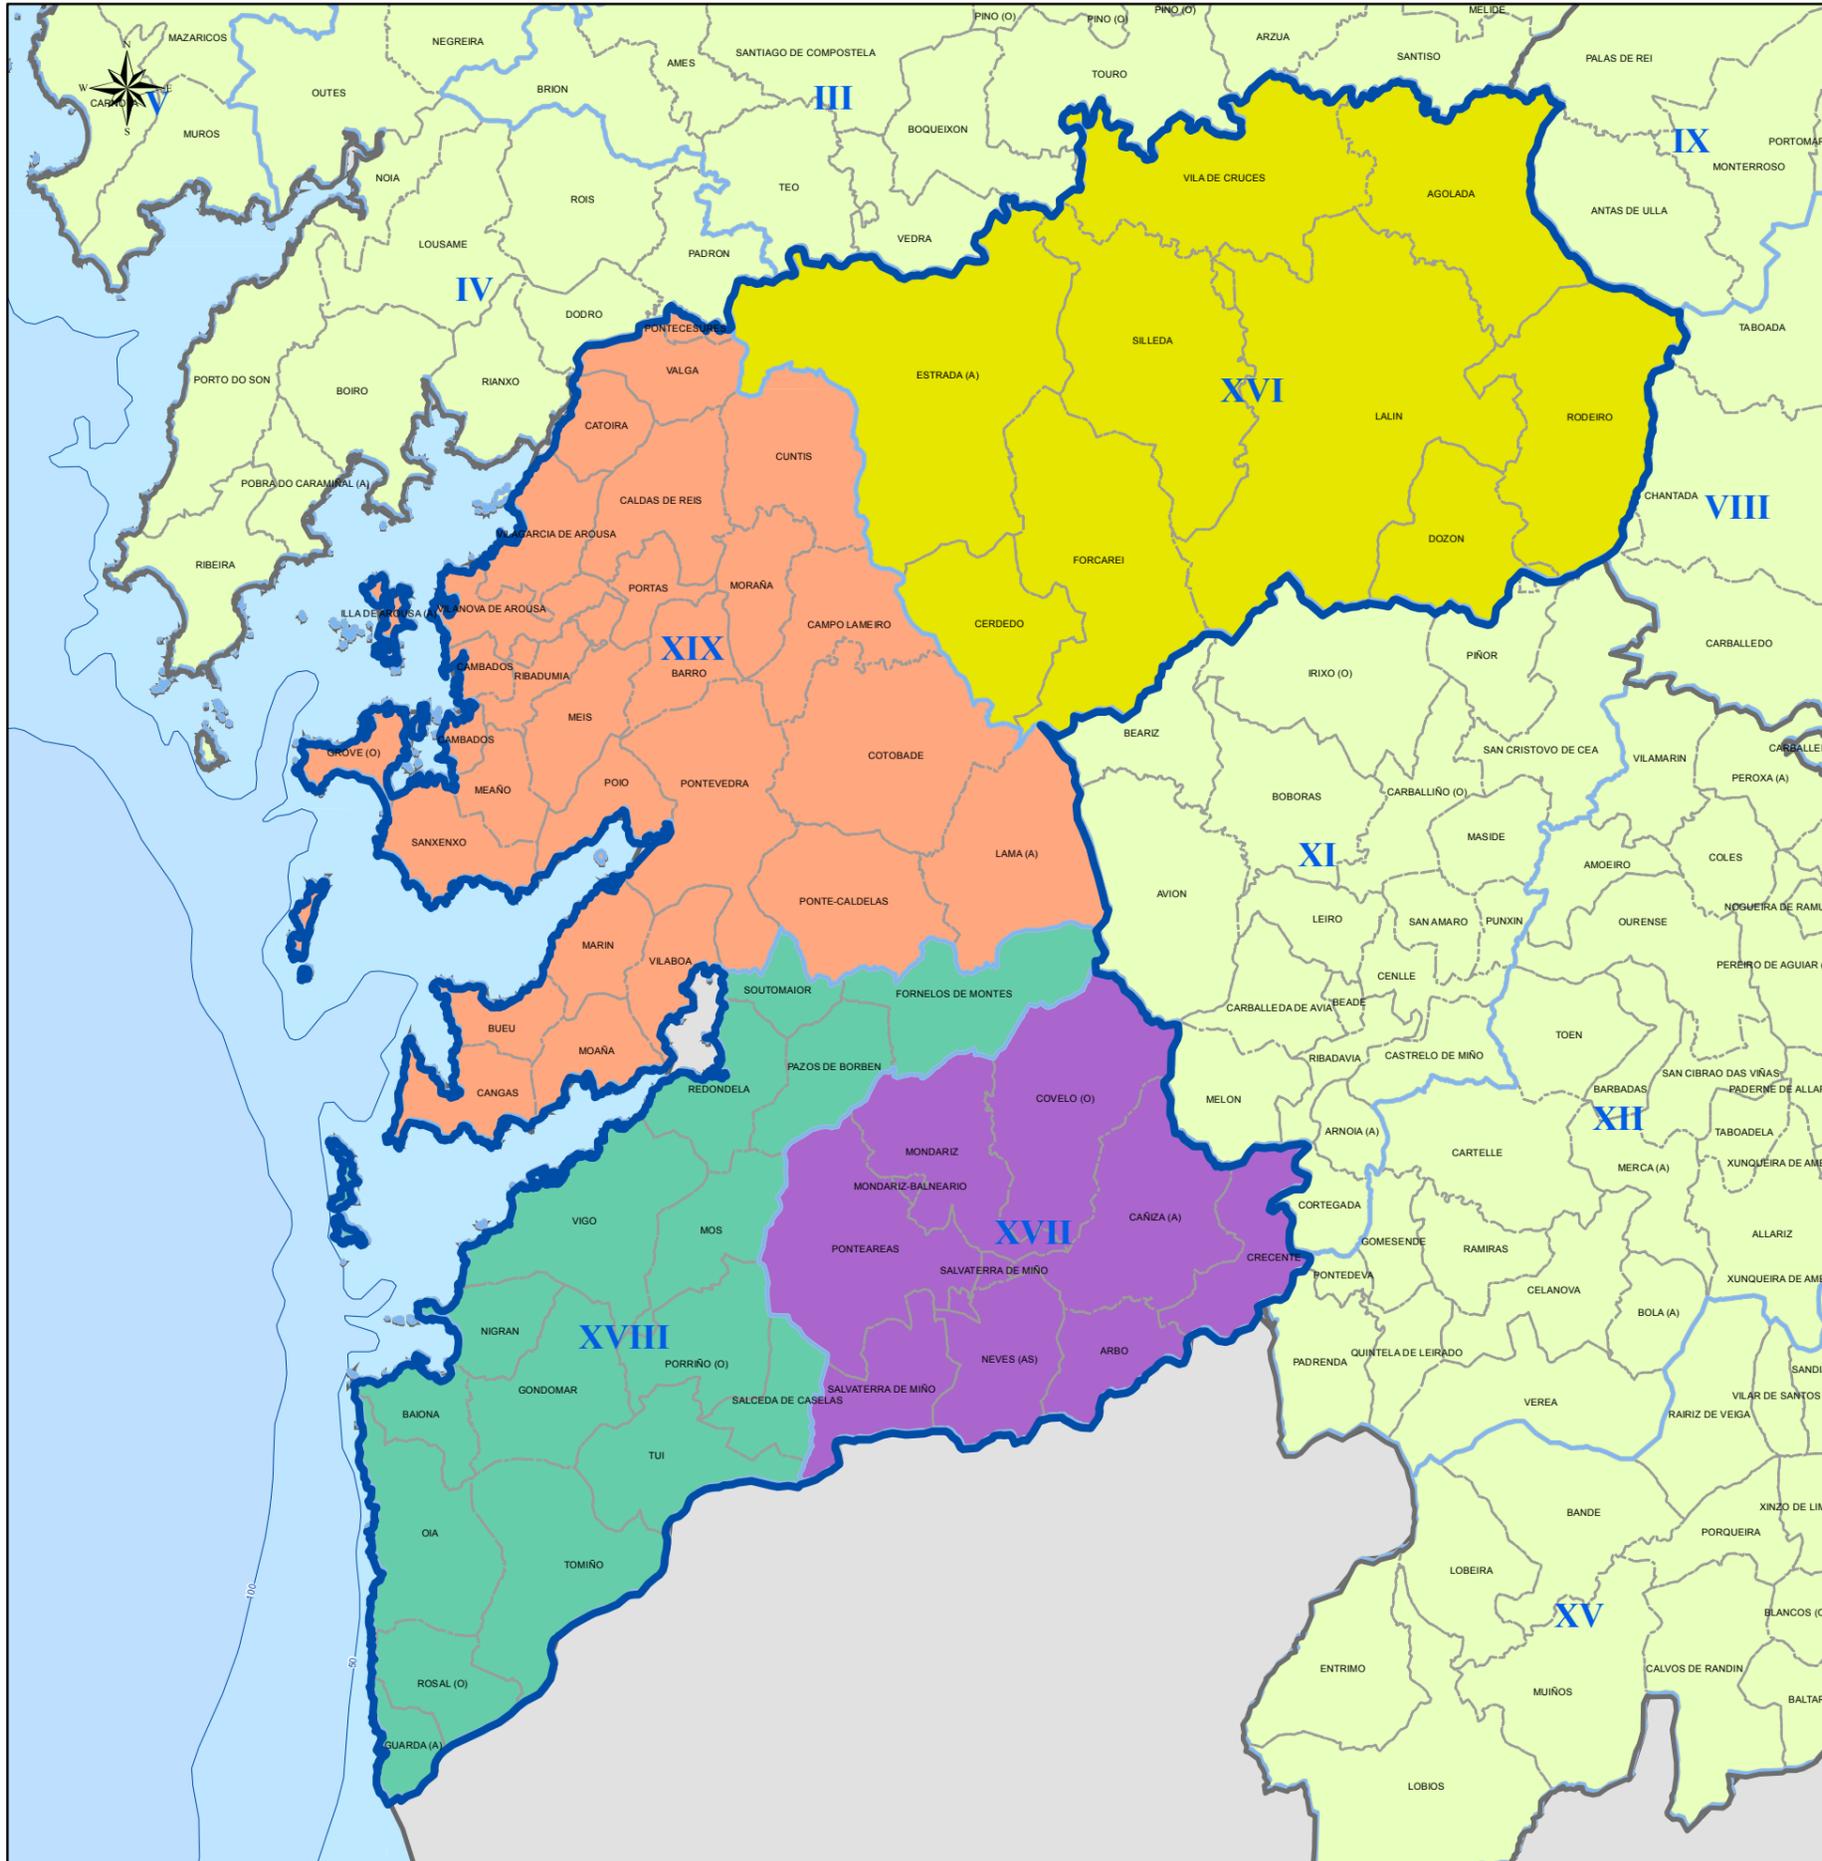

DISTRITOS FORESTAIS

Provincia	Cod.	Nome distrito	Provincia	Cod.	Nome distrito
A Coruña	I	Ferrol	Ourense	XI	O Ribeiro-Areiteiro
A Coruña	II	Bergantiños-Mariñas Coruñesas	Ourense	XII	Miño-Arnoia
A Coruña	III	Santiago-Meseta interior	Ourense	XIII	Valdeorras-Trives
A Coruña	IV	Barbanza	Ourense	XIV	Verín-Viana
A Coruña	V	Fisterra	Ourense	XV	A Limia
Lugo	VI	A Mariña Lucense	Pontevedra	XVI	Deza-Tabeirós
Lugo	VII	Fonsagrada-Os Ancares	Pontevedra	XVII	O Condado-A Paradanta
Lugo	VIII	Terra de Lemos	Pontevedra	XVIII	Vigo-Baixo Miño
Lugo	IX	Lugo-Sarria	Pontevedra	XIX	Caldas-O Salnés
Lugo	X	Terra Cha			

XUNTA DE GALICIA


Lenda xeral:

- Límite de distrito forestal.
- Límite de concello.
- IX** Código do Distrito Forestal.

1.4 ADMINISTRATIVO PONTEVEDRA

Proxección UTM. Zona 29N. Datum ETRS 1989. Escala: 1:450.000

MAPA ADMINISTRATIVO DE GALICIA

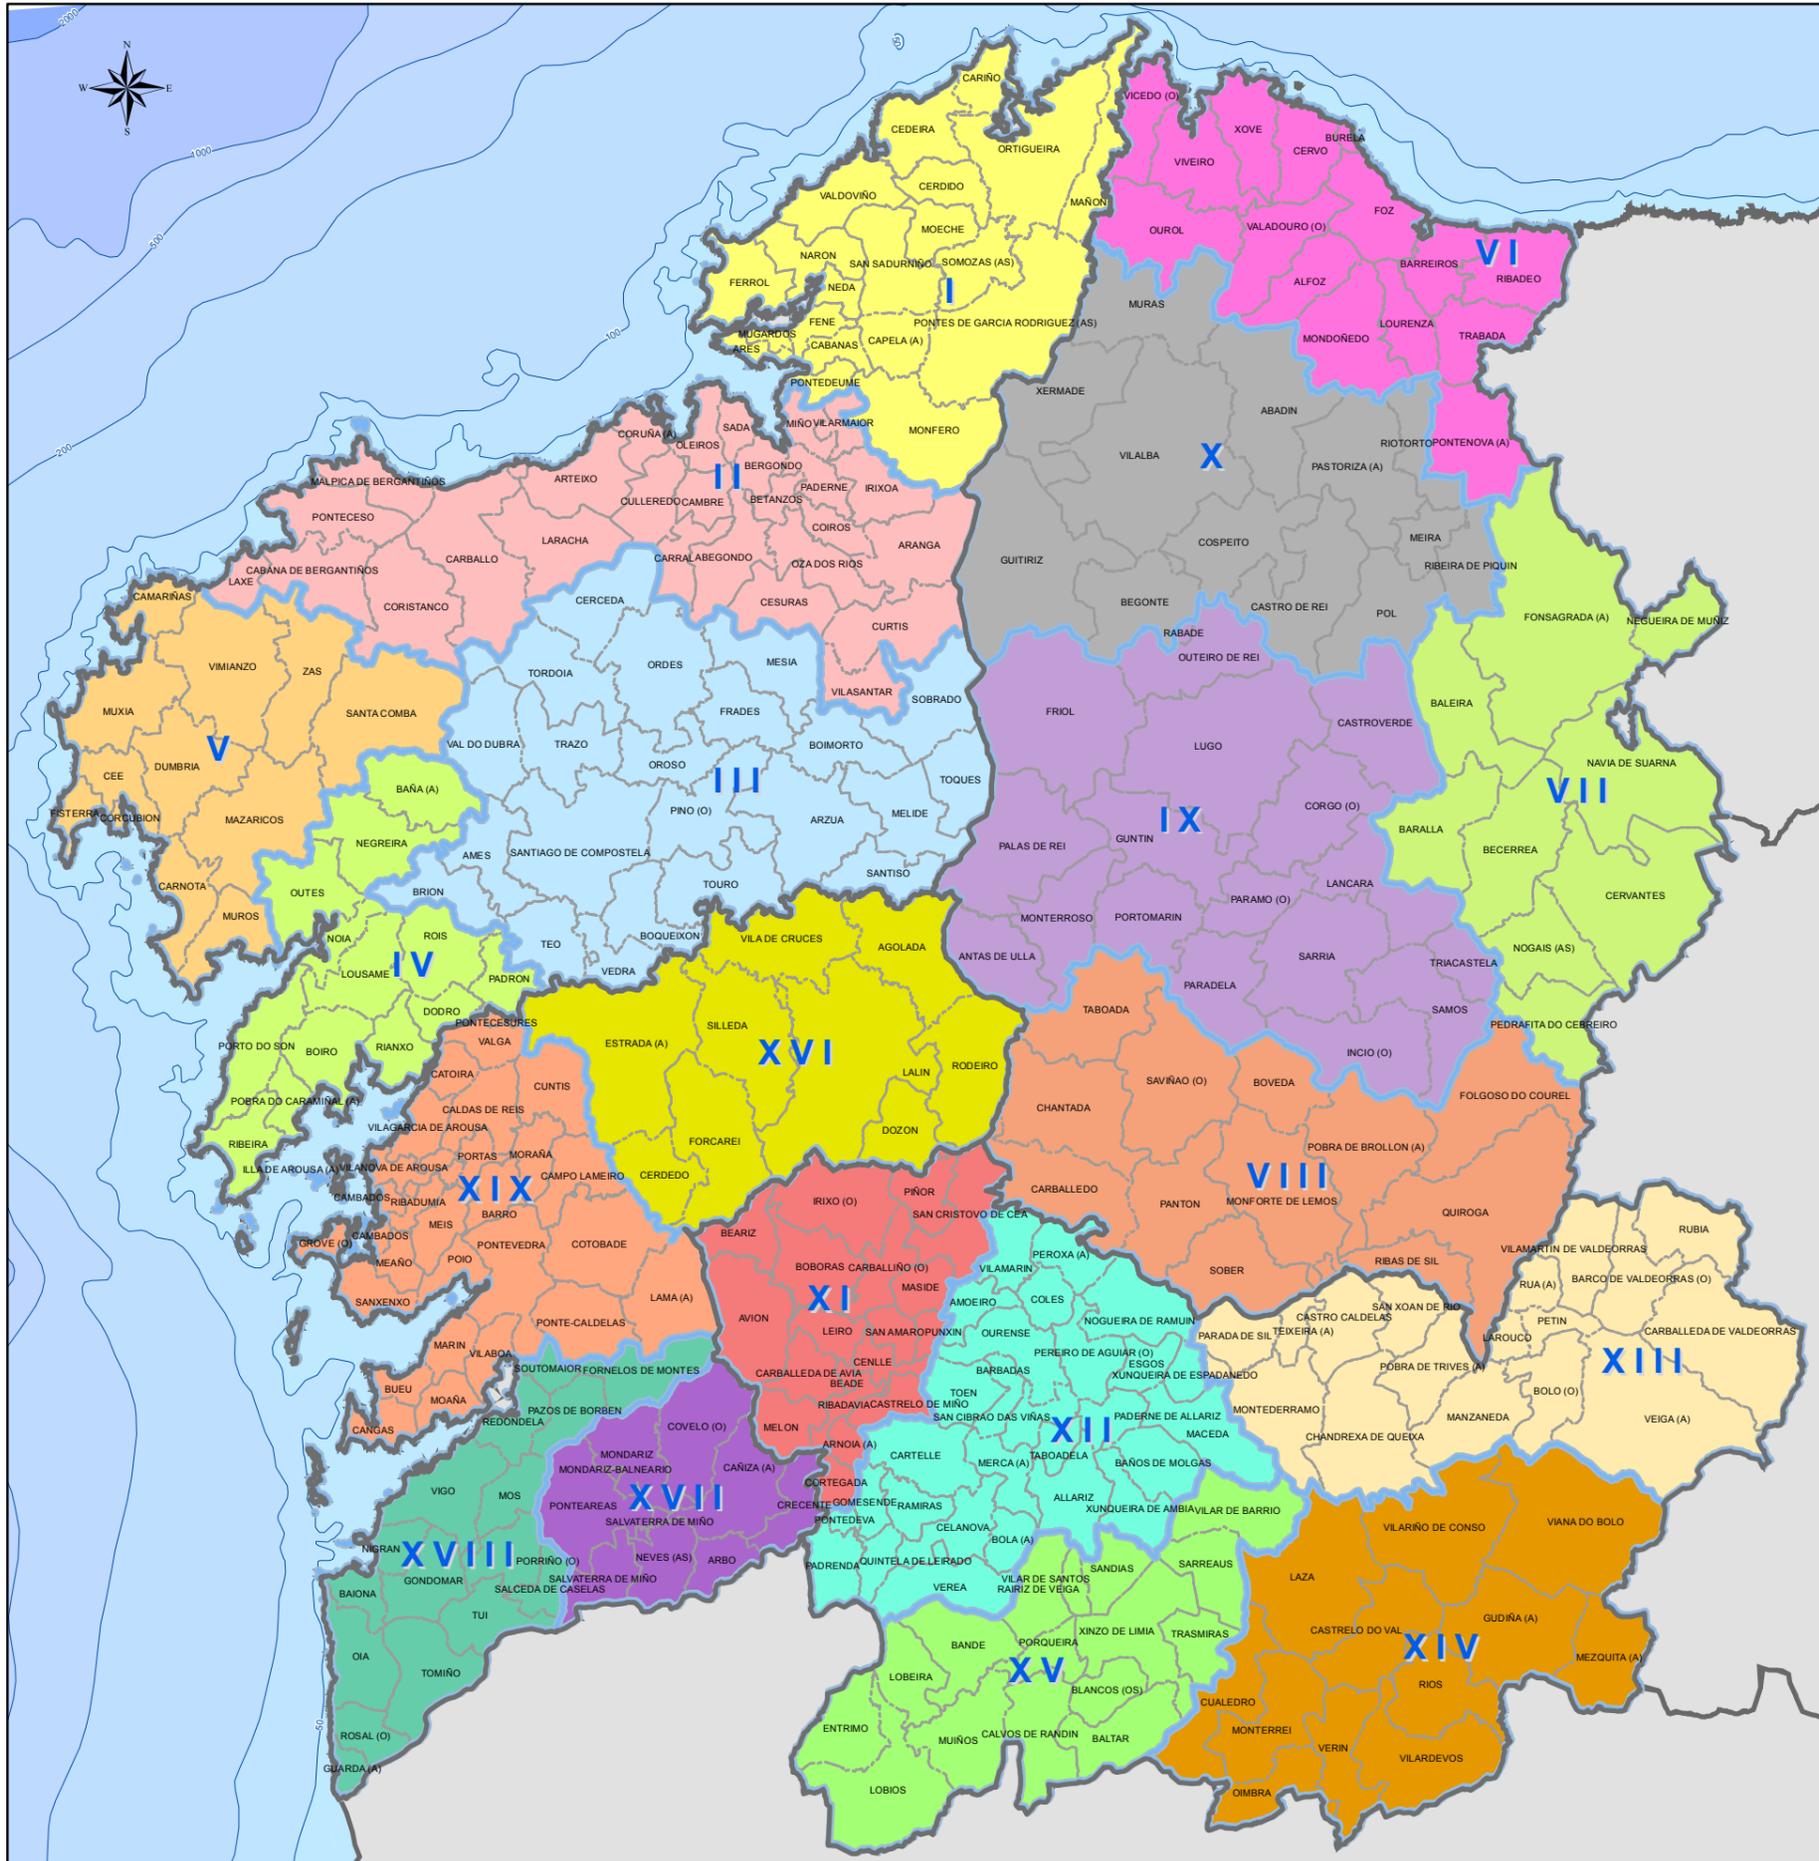

DISTRITOS FORESTAIS

Provincia	Cod.	Nome distrito	Provincia	Cod.	Nome distrito
A Coruña	I	Ferrol	Ourense	XI	O Ribeiro-Areiteiro
A Coruña	II	Bergantiños-Mariñas Coruñesas	Ourense	XII	Miño-Arnoia
A Coruña	III	Santiago-Meseta interior	Ourense	XIII	Valdeorras-Trives
A Coruña	IV	Barbanza	Ourense	XIV	Verín-Viana
A Coruña	V	Fisterra	Ourense	XV	A Limia
Lugo	VI	A Mariña Lucense	Pontevedra	XVI	Deza-Taboairós
Lugo	VII	Fonsagrada-Os Ancares	Pontevedra	XVII	O Condado-A Paradanta
Lugo	VIII	Terra de Lemos	Pontevedra	XVIII	Vigo-Baixo Miño
Lugo	IX	Lugo-Sarria	Pontevedra	XIX	Caldas-O Salnés
Lugo	X	Terra Cha			

XUNTA DE GALICIA

Lenda xeral:


- Límite de distrito forestal.
- Límite de concello.
- IX** Código do Distrito Forestal.

ADMINISTRATIVO DE GALICIA

1

Proxección UTM. Zona 29N. Datum ETRS 1989. Escala: 1:850.000

RÉXIME DE PROTECCIÓN - A CORUÑA

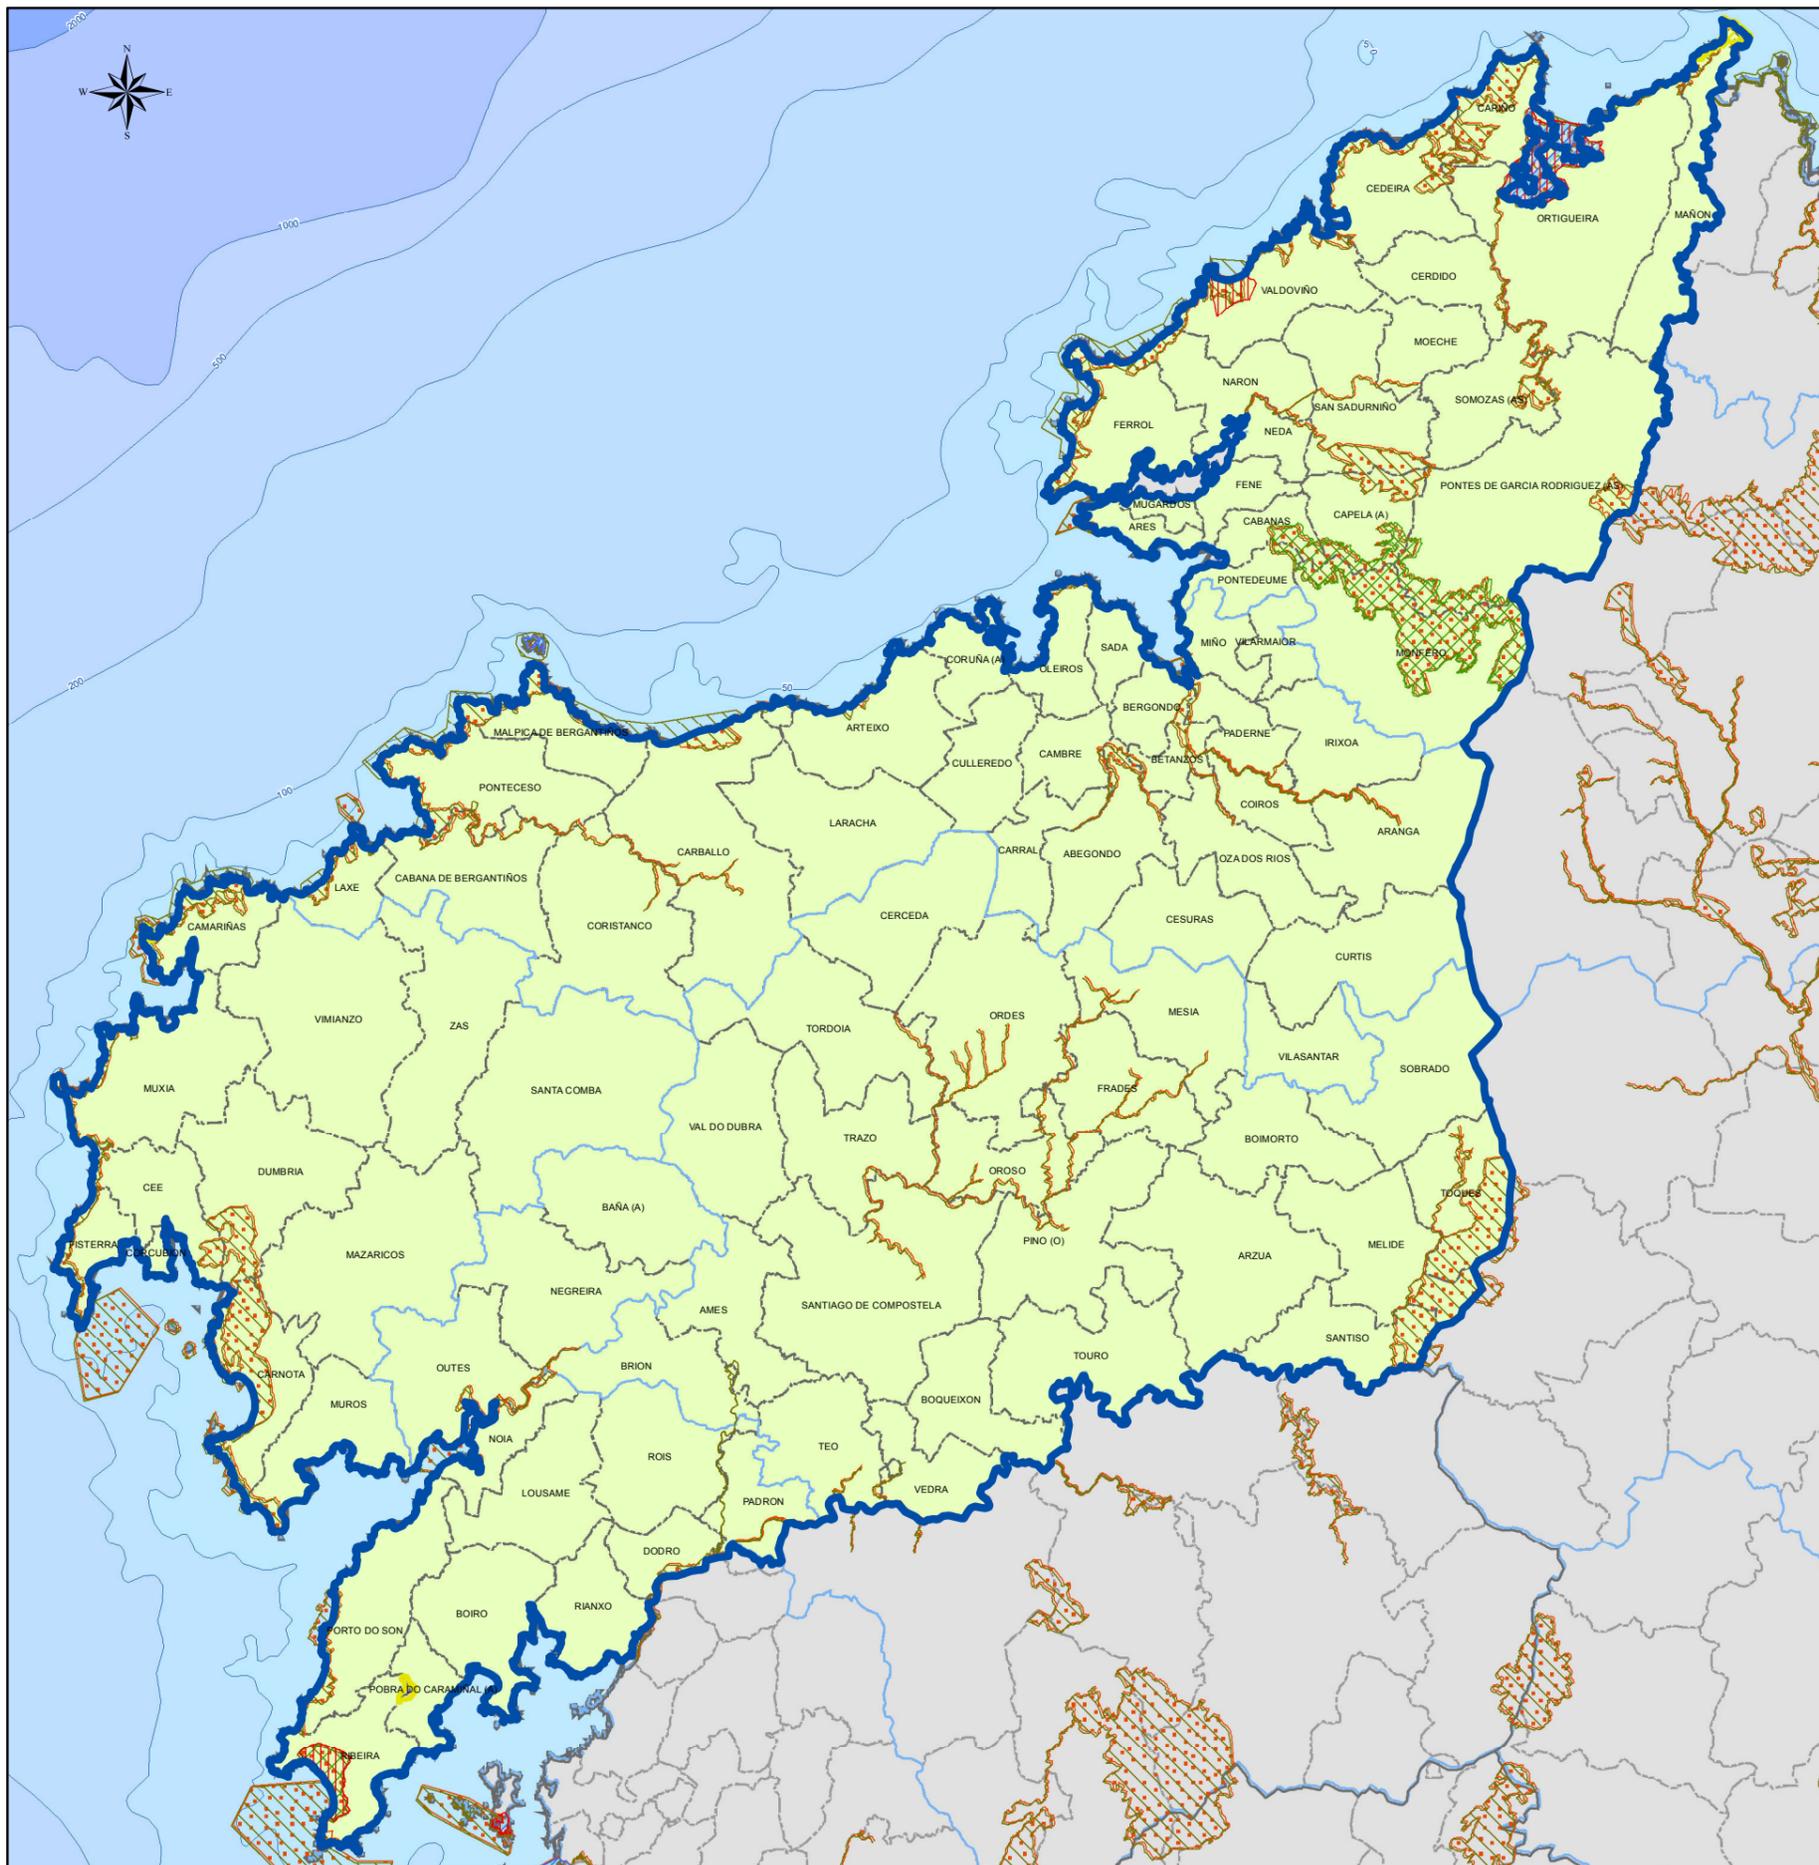

Lenda mapa:

-  Rede Natura
-  Parque Nacional
-  Parque Natural
-  LIC'S
-  Zepa
-  Ramsar
-  Snin
-  Protección Oso Pardo

DISTRITOS FORESTAIS

Provincia	Cod.	Nome distrito	Provincia	Cod.	Nome distrito
A Coruña	I	Ferrol	Ourense	XI	O Ribeiro-Areiteiro
	II	Bergantiños-Mariñas Coruñesas		XII	Miño-Arnoia
	III	Santiago-Meseta interior		XIII	Valdeorras-Trives
	IV	Barbanza		XIV	Verín-Viana
	V	Fisterra		XV	A Limia
Lugo	VI	A Mariña Lucense	Pontevedra	XVI	Deza-Taboairós
	VII	Fonsagrada-Os Ancares		XVII	O Condado-A Paradanta
	VIII	Terra de Lemos		XVIII	Vigo-Baixo Miño
	IX	Lugo-Sarria		XIX	Caldas-O Salnés
	X	Terra Cha			

XUNTA DE GALICIA

2.1 RÉXIME DE PROTECCIÓN A CORUÑA


Lenda xeral:

-  Límite de provincia.
-  Límite de distrito forestal.
-  Límite de concello.
-  Código do Distrito Forestal.

Proxección UTM. Zona 29N. Datum ETRS 1989. Escala: 1:550.000



RÉXIME DE PROTECCIÓN - LUGO

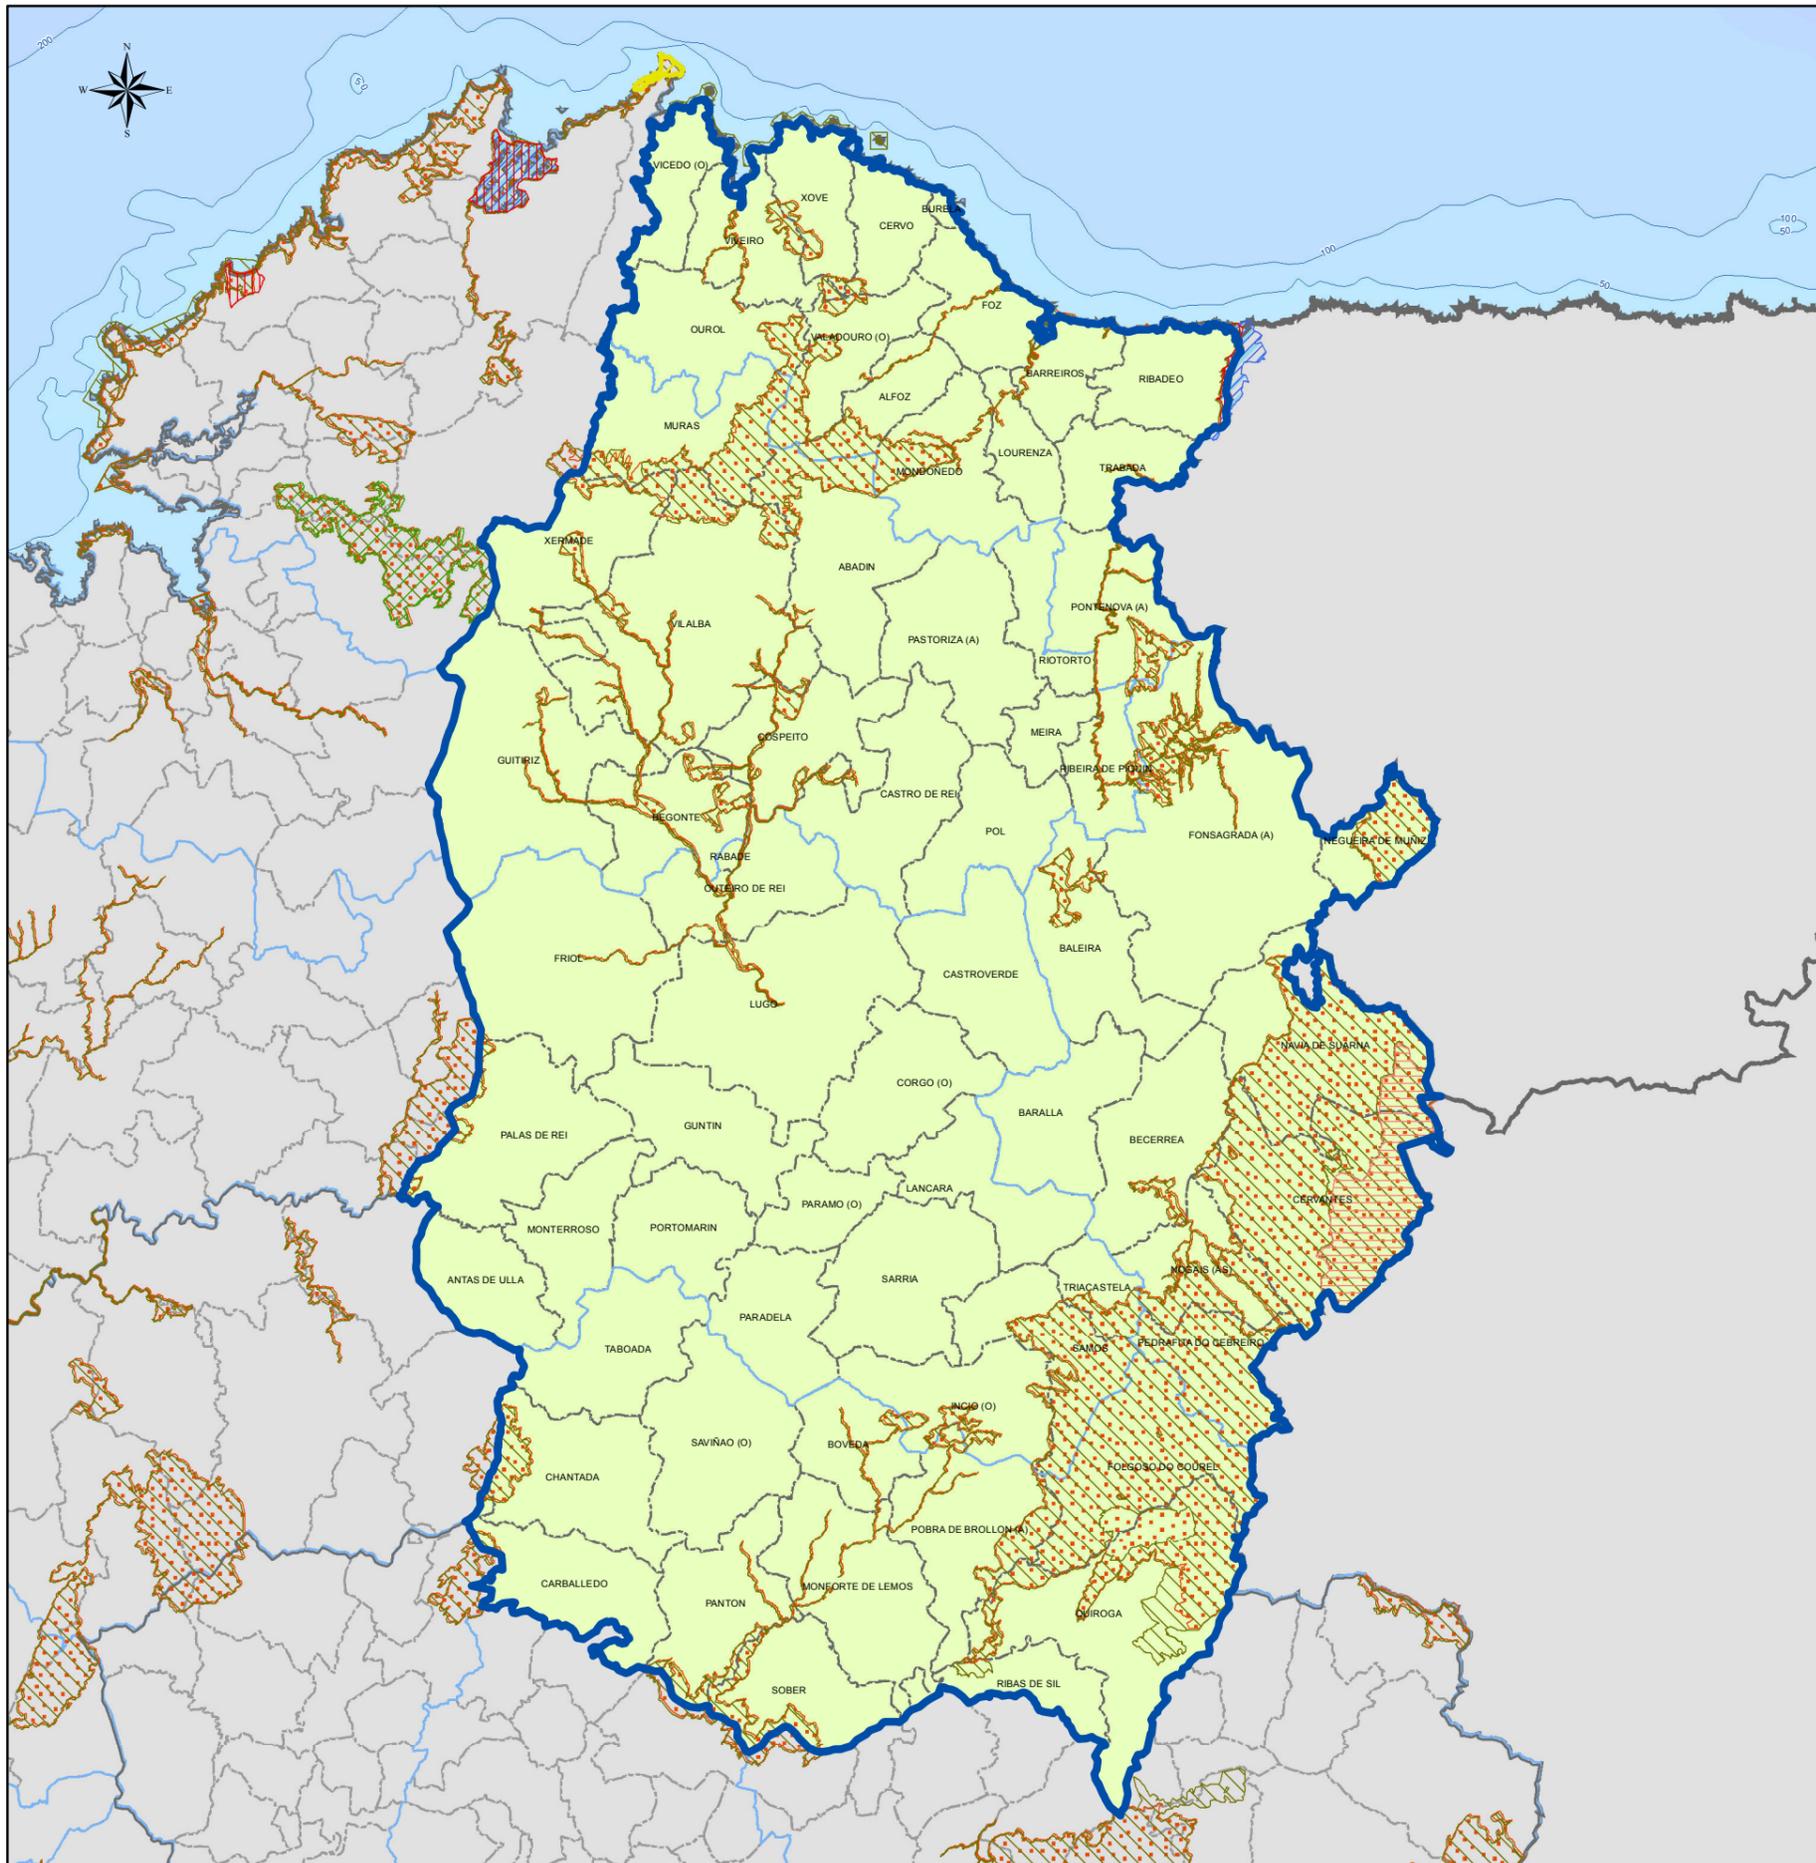

Lenda mapa:

-  Rede Natura
-  Parque Nacional
-  Parque Natural
-  LIC'S
-  Zepa
-  Ramsar
-  Snin
-  Protección Oso Pardo

DISTRITOS FORESTAIS

Provincia	Cod.	Nome distrito	Provincia	Cod.	Nome distrito
A Coruña	I	Ferrol	Ourense	XI	O Ribeiro-Areiteiro
	II	Bergantiños-Mariñas Coruñesas		XII	Miño-Arnoia
	III	Santiago-Meseta interior		XIII	Valdeorras-Trives
	IV	Barbanza		XIV	Verín-Viana
	V	Fisterra		XV	A Limia
Lugo	VI	A Mariña Lucense	Pontevedra	XVI	Deza-Taboairós
	VII	Fonsagrada-Os Ancares		XVII	O Condado-A Paradanta
	VIII	Terra de Lemos		XVIII	Vigo-Baixo Miño
	IX	Lugo-Sarria		XIX	Caldas-O Sahnés
	X	Terra Cha			


XUNTA DE GALICIA


2.2 RÉXIME DE PROTECCIÓN LUGO

Lenda xeral:

-  Límite de provincia.
-  Límite de distrito forestal.
-  Límite de concello.
-  Código do Distrito Forestal.

Proxección UTM. Zona 29N. Datum ETRS 1989. Escala: 1:650.000

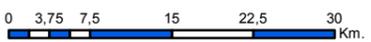

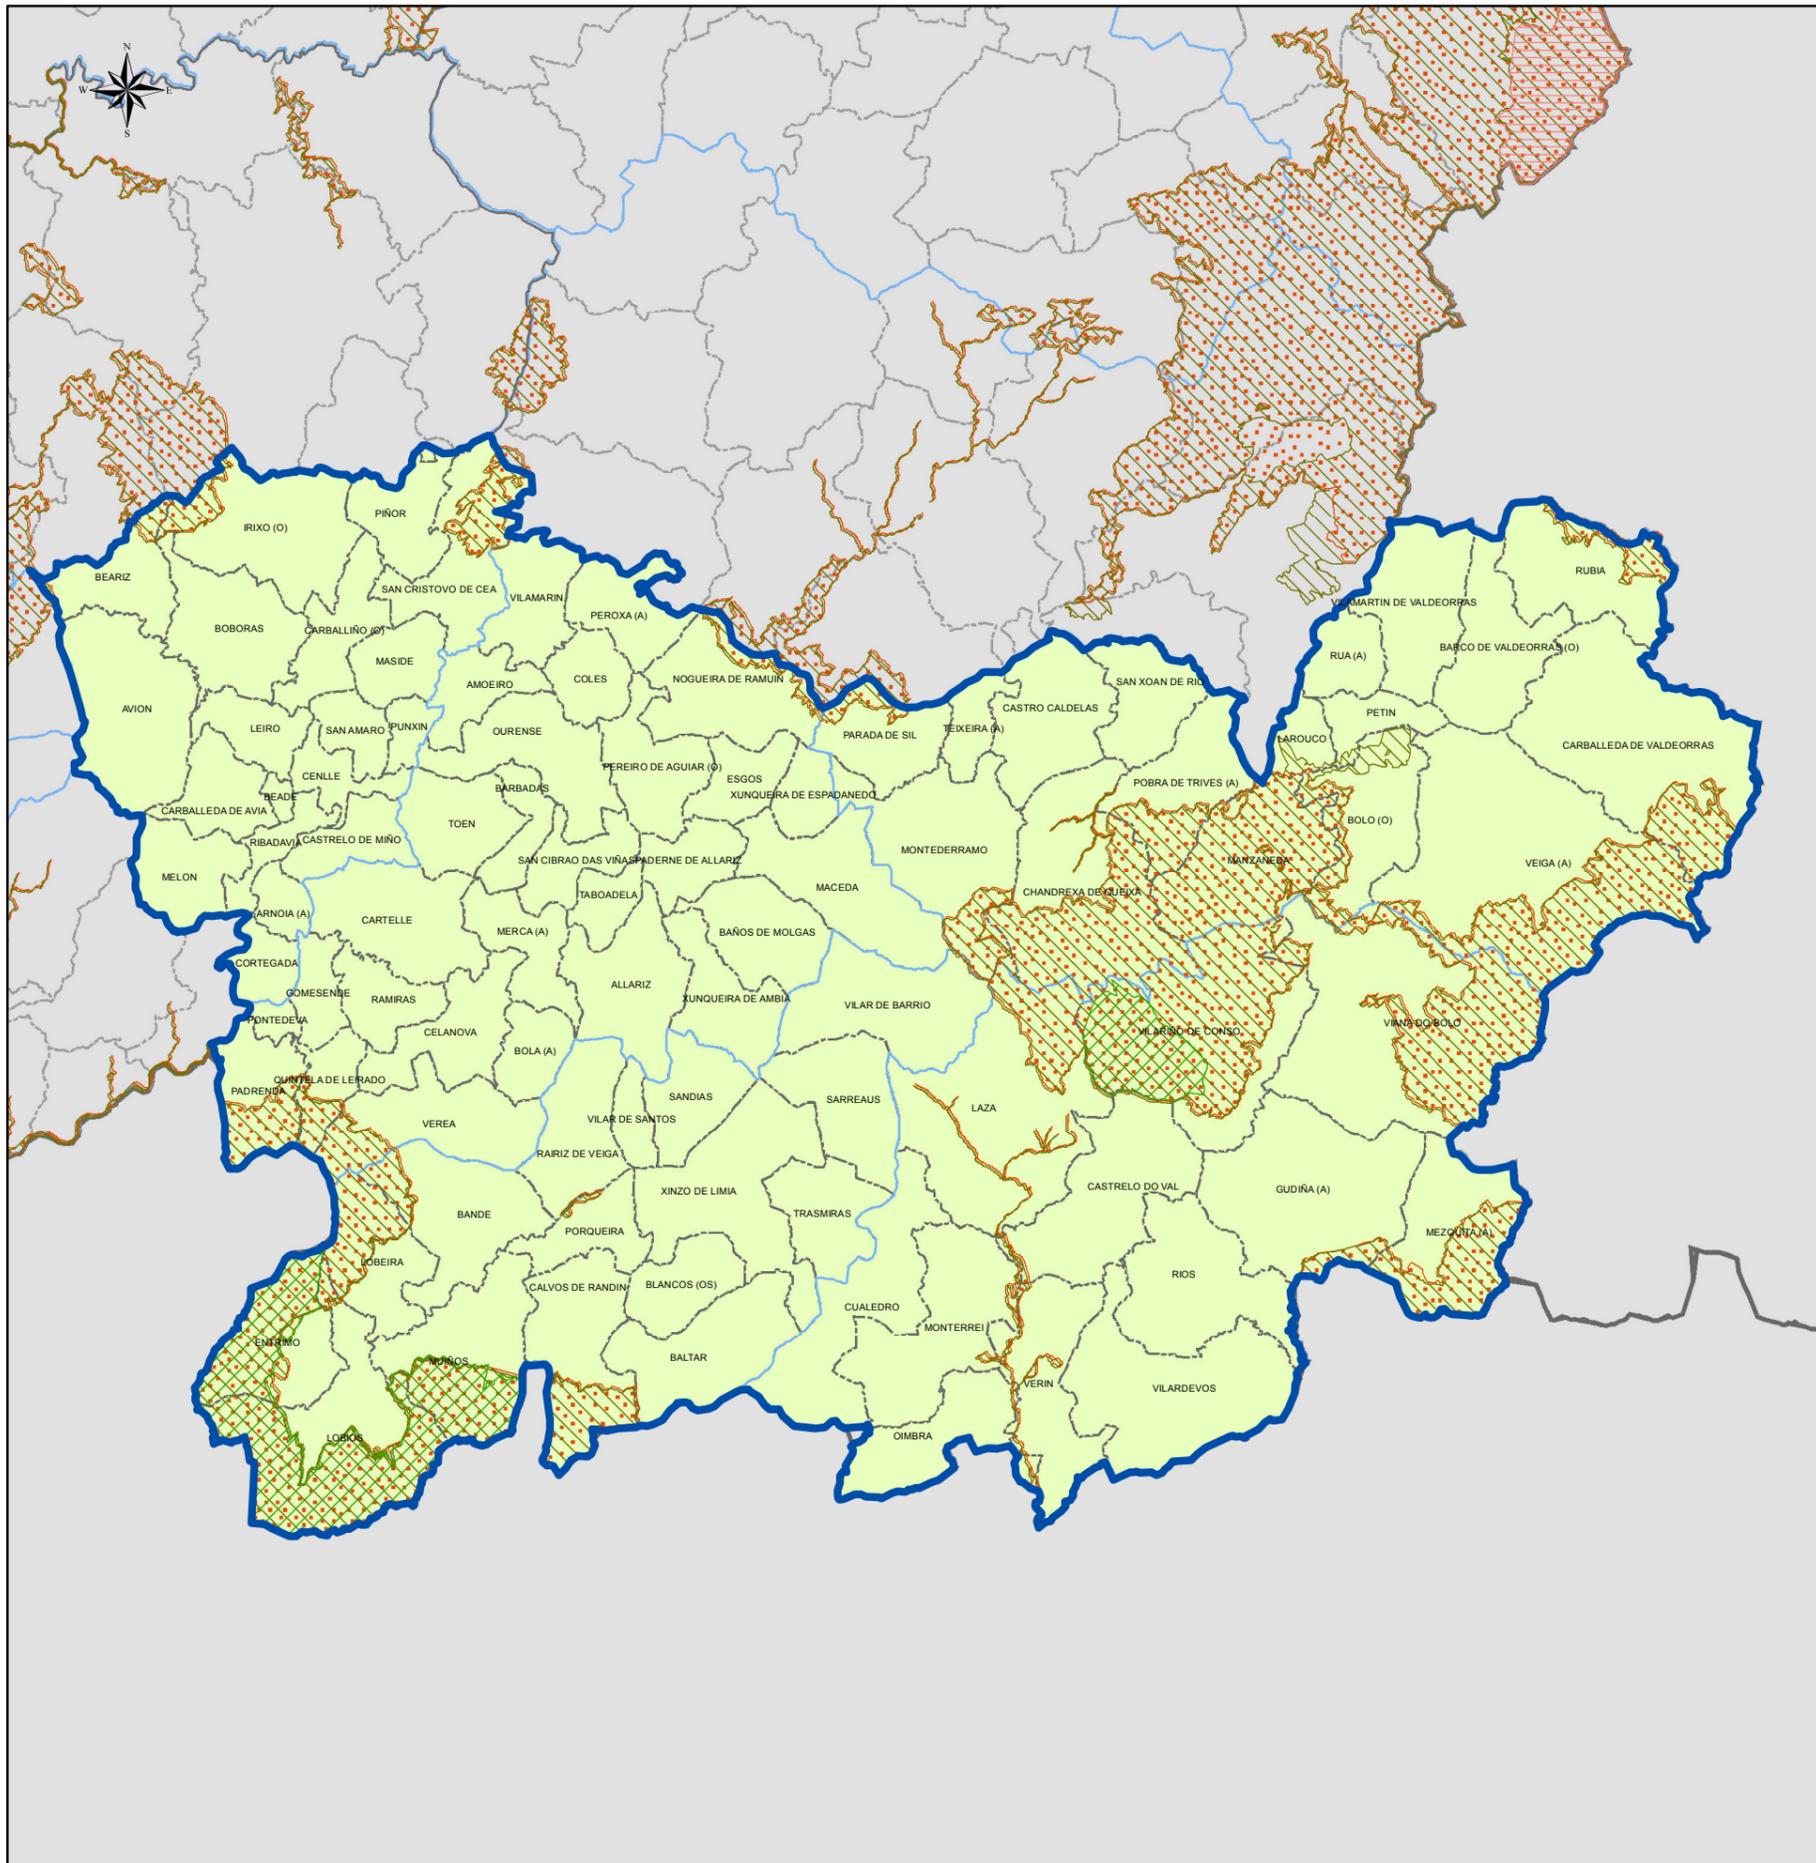

Lenda mapa:

-  Rede Natura
-  Parque Nacional
-  Parque Natural
-  LIC'S
-  Zepa
-  Ramsar
-  Snin
-  Protección Oso Pardo

DISTRITOS FORESTAIS

Provincia	Cod.	Nome distrito	Provincia	Cod.	Nome distrito
A Coruña	I	Ferrol	Ourense	XI	O Ribeiro-Arenteiro
	II	Bergantiños-Mariñas Coruñesas		XII	Miño-Arnadoia
	III	Santiago-Meseta interior		XIII	Valdeorras-Trives
	IV	Barbanza		XIV	Verín-Viana
	V	Fisterra		XV	A Limia
Lugo	VI	A Mariña Lucense	Pontevedra	XVI	Deza-Tabeirós
	VII	Fonsagrada-Os Ancares		XVII	O Condado-A Paradanta
	VIII	Terra de Lemos		XVIII	Vigo-Baixo Miño
	IX	Lugo-Sarria		XIX	Caldas-O Salnés
	X	Terra Cha			


XUNTA DE GALICIA

2.3 RÉXIME DE PROTECCIÓN OURENSE

Lenda xeral:

-  Límite de provincia.
-  Límite de distrito forestal.
-  Límite de concello.
-  Código do Distrito Forestal.

RÉXIME DE PROTECCIÓN - PONTEVEDRA

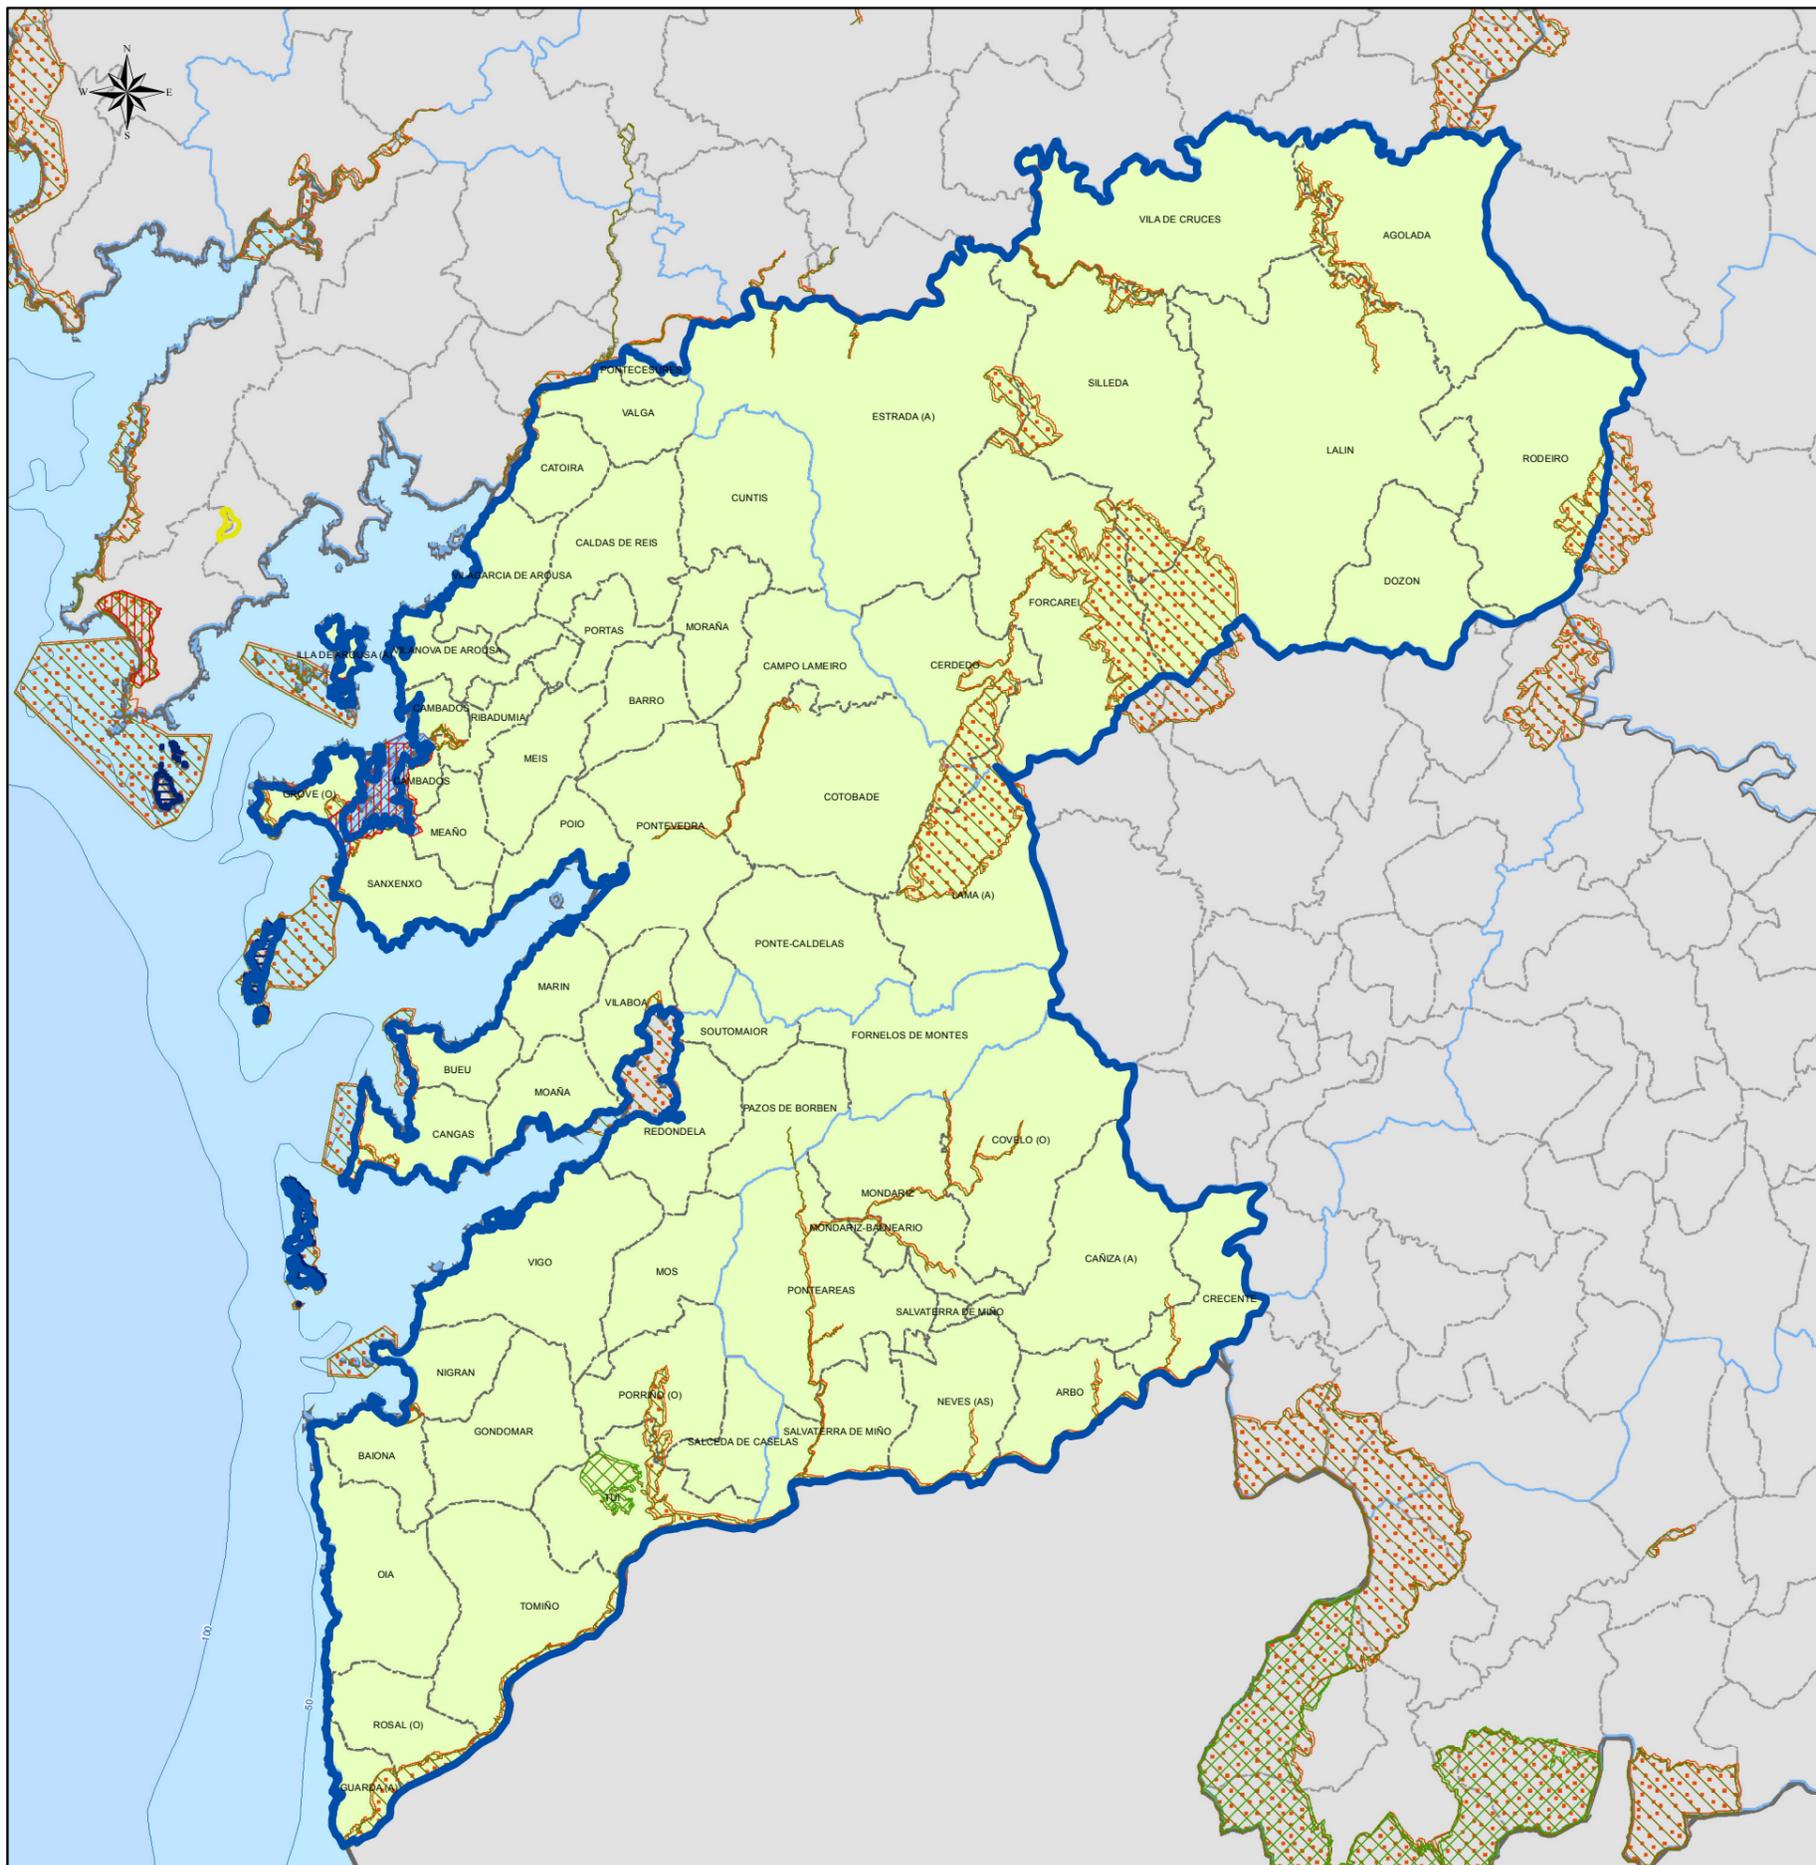

Lenda mapa:

- Rede Natura
- Parque Nacional
- Parque Natural
- LIC'S
- Zepa
- Ramsar
- Snin
- Protección Oso Pardo

DISTRITOS FORESTAIS

Provincia	Cod.	Nome distrito	Provincia	Cod.	Nome distrito
A Coruña	I	Ferrol	Ourense	XI	O Ribeiro-Areiteiro
	II	Bergantiños-Mariñas Coruñesas		XII	Miño-Arnoia
	III	Santiago-Meseta interior		XIII	Valdeorras-Trives
	IV	Barbanza		XIV	Verín-Viana
	V	Fisterra		XV	A Limia
Lugo	VI	A Mariña Lucense	Pontevedra	XVI	Deza-Tabeirós
	VII	Fonsagrada-Os Ancares		XVII	O Condado-A Paradanta
	VIII	Terra de Lemos		XVIII	Vigo-Baixo Miño
	IX	Lugo-Sarria		XIX	Caldas-O Salnés
	X	Terra Cha			


XUNTA DE GALICIA

2.4 RÉXIME DE PROTECCIÓN PONTEVEDRA

Lenda xeral:

- Límite de provincia.
- Límite de distrito forestal.
- Límite de concello.
- IX** Código do Distrito Forestal.

Proxección UTM. Zona 29N. Datum ETRS 1989. Escala: 1:450.000

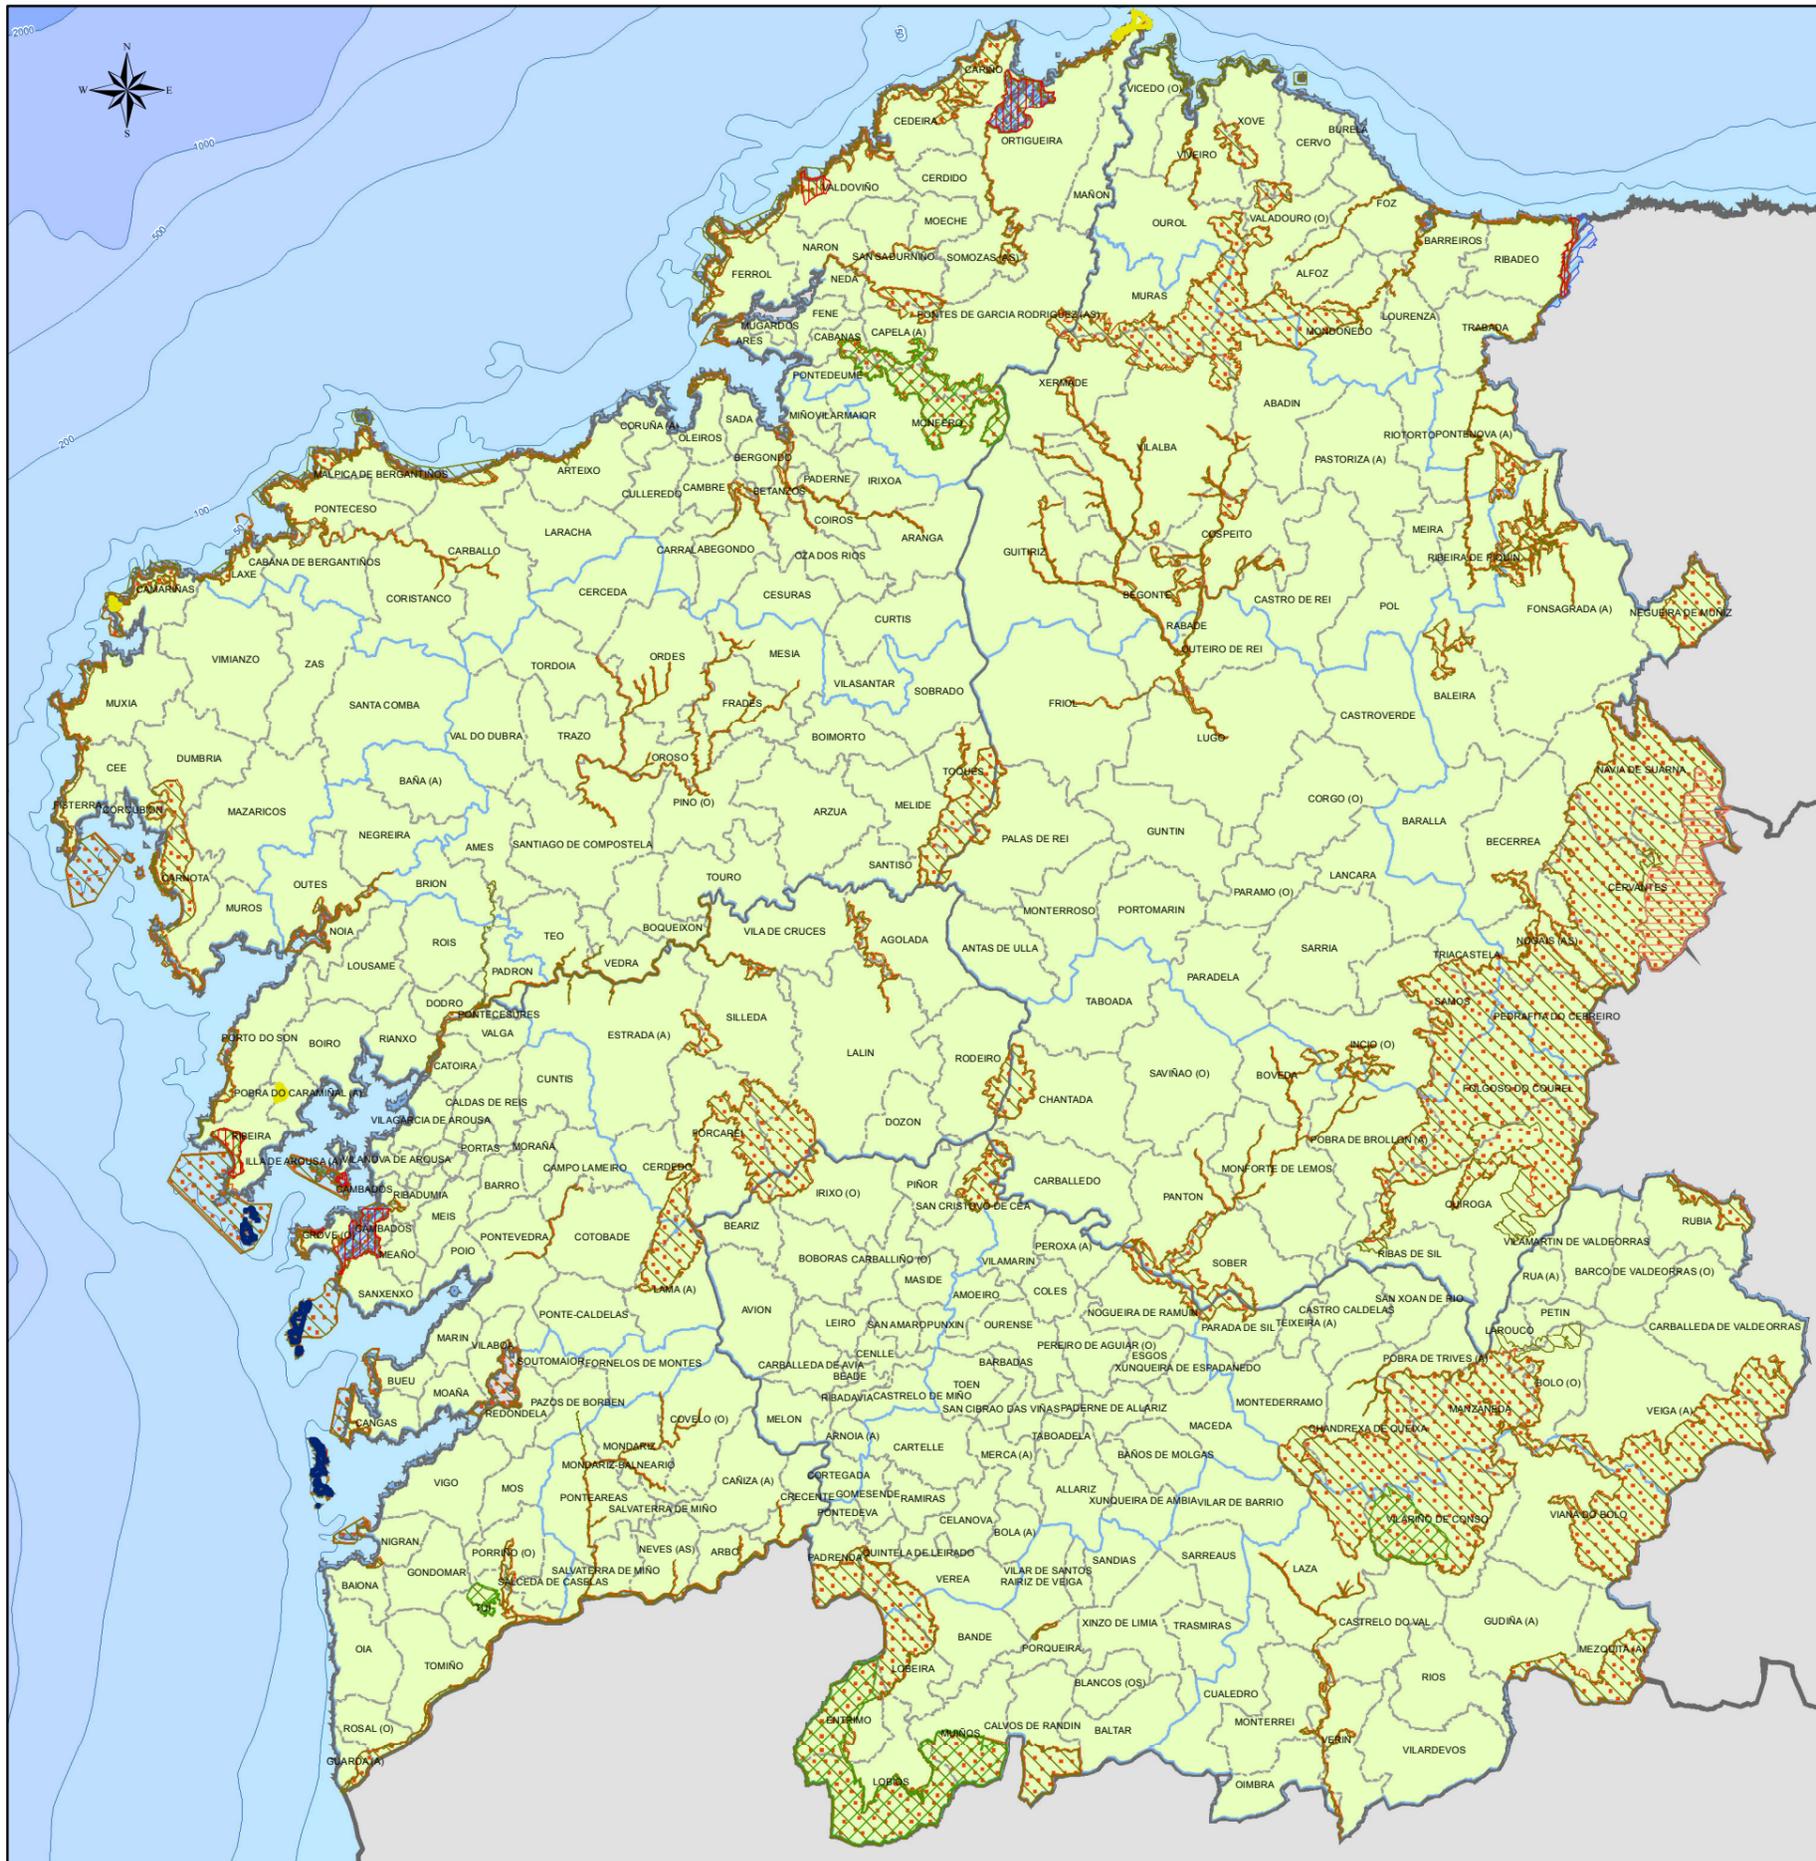

Lenda mapa:

-  Rede Natura
-  Parque Nacional
-  Parque Natural
-  LIC'S
-  Zepa
-  Ramsar
-  Snin
-  Protección Oso Pardo

DISTRITOS FORESTAIS

Provincia	Cod.	Nome distrito	Provincia	Cod.	Nome distrito
A Coruña	I	Ferrol	Ourense	XI	O Ribeiro-Arenteiro
	II	Bergantiños-Mariñas Coruñesas		XII	Miño-Arnoia
	III	Santiago-Meseta interior		XIII	Valdeorras-Trives
	IV	Barbanza		XIV	Verín-Viana
	V	Fisterra		XV	A Limia
Lugo	VI	A Mariña Lucense	Pontevedra	XVI	Deza-Taboairós
	VII	Fonsagrada-Os Ancares		XVII	O Condado-A Paradanta
	VIII	Terra de Lemos		XVIII	Vigo-Baixo Miño
	IX	Lugo-Sarria		XIX	Caldas-O Salnés
	X	Terra Cha			

XUNTA DE GALICIA

Lenda xeral:


-  Límite de provincia.
-  Límite de distrito forestal.
-  Límite de concello.
-  Código do Distrito Forestal.

2 RÉXIME DE PROTECCIÓN GALICIA

Proxección UTM. Zona 29N. Datum ETRS 1989. Escala: 1:850.000



REDE DE ESTRADAS DE A CORUÑA

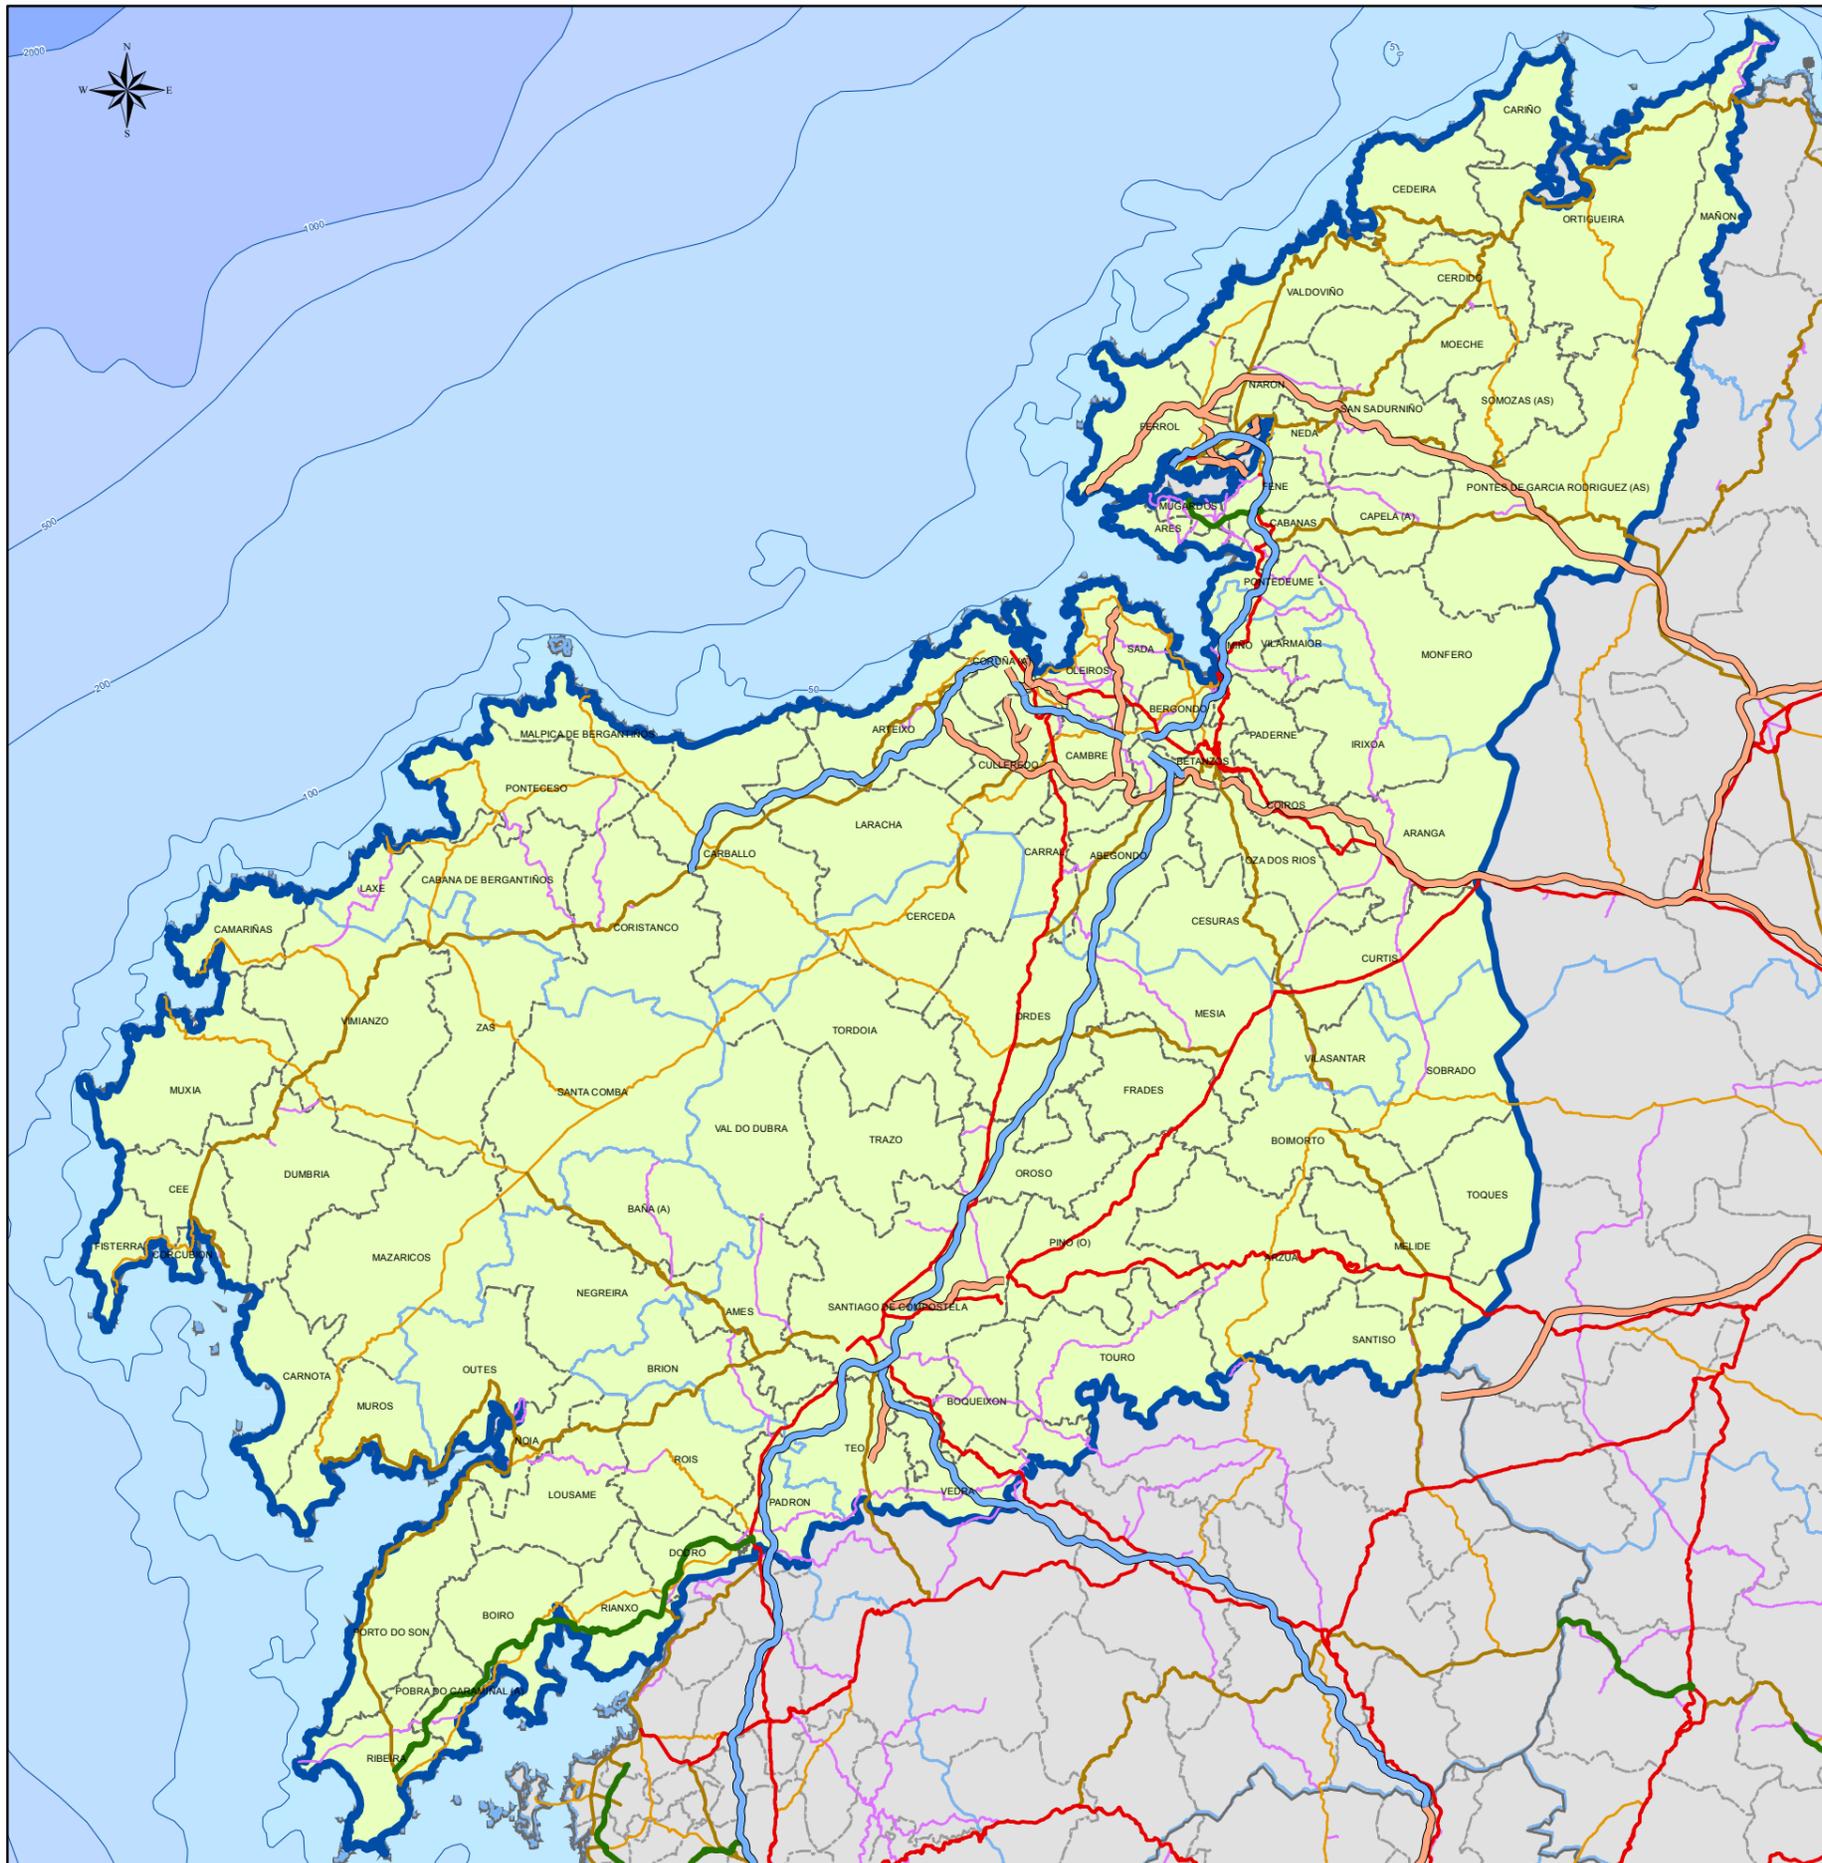

Lenda mapa:

- Autoestrada
- Autovía
- Vía alta capacidade
- Rede Nacional
- Rede Autonómica
- Rede Provincial
- Rede secundaria

DISTRITOS FORESTAIS

Provincia	Cod.	Nome distrito	Provincia	Cod.	Nome distrito
A Coruña	I	Ferrol	Ourense	XI	O Ribeiro-Arenteiro
	II	Bergantiños-Mariñas Coruñesas		XII	Miño-Arnoia
	III	Santiago-Meseta interior		XIII	Valdeorras-Trives
	IV	Barbanza		XIV	Verín-Viana
	V	Fisterra		XV	A Limia
Lugo	VI	A Mariña Lucense	Pontevedra	XVI	Deza-Taboairós
	VII	Fonsagrada-Os Ancares		XVII	O Condado-A Paradanta
	VIII	Terra de Lemos		XVIII	Vigo-Baixo Miño
	IX	Lugo-Sarria		XIX	Caldas-O Salnés
	X	Terra Cha			

XUNTA DE GALICIA

3.1 REDE DE ESTRADAS A CORUÑA

Lenda xeral:

- Límite de provincia.
- Límite de distrito forestal.
- Límite de concello.
- IX** Código do Distrito Forestal.

Proxección UTM. Zona 29N. Datum ETRS 1989. Escala: 1:550.000

REDE DE ESTRADAS DE LUGO



Lenda mapa:

- Autoestrada
- Autovía
- Vía alta capacidade
- Rede Nacional
- Rede Autonómica
- Rede Provincial
- Rede Secundaria

DISTRITOS FORESTAIS

Provincia	Cod.	Nome distrito	Provincia	Cod.	Nome distrito
A Coruña	I	Ferrol	Ourense	XI	O Ribeiro-Arenteiro
	II	Bergantiños-Mariñas Coruñesas		XII	Miño-Arnoia
	III	Santiago-Meseta interior		XIII	Valdeorras-Trives
	IV	Barbanza		XIV	Verín-Viana
	V	Fisterra		XV	A Limia
Lugo	VI	A Mariña Lucense	Pontevedra	XVI	Deza-Tabeirós
	VII	Fonsagrada-Os Ancares		XVII	O Condado-A Paradanta
	VIII	Terra de Lemos		XVIII	Vigo-Baixo Miño
	IX	Lugo-Sarria		XIX	Caldas-O Salnés
	X	Terra Cha			

XUNTA DE GALICIA


3.2 REDE DE ESTRADAS LUGO

Lenda xeral:

- Límite de provincia.
- Límite de distrito forestal.
- Límite de concello.
- IX** Código do Distrito Forestal.

Proxección UTM. Zona 29N. Datum ETRS 1989 Escala: 1:650.000

REDE DE ESTRADAS DE OURENSE

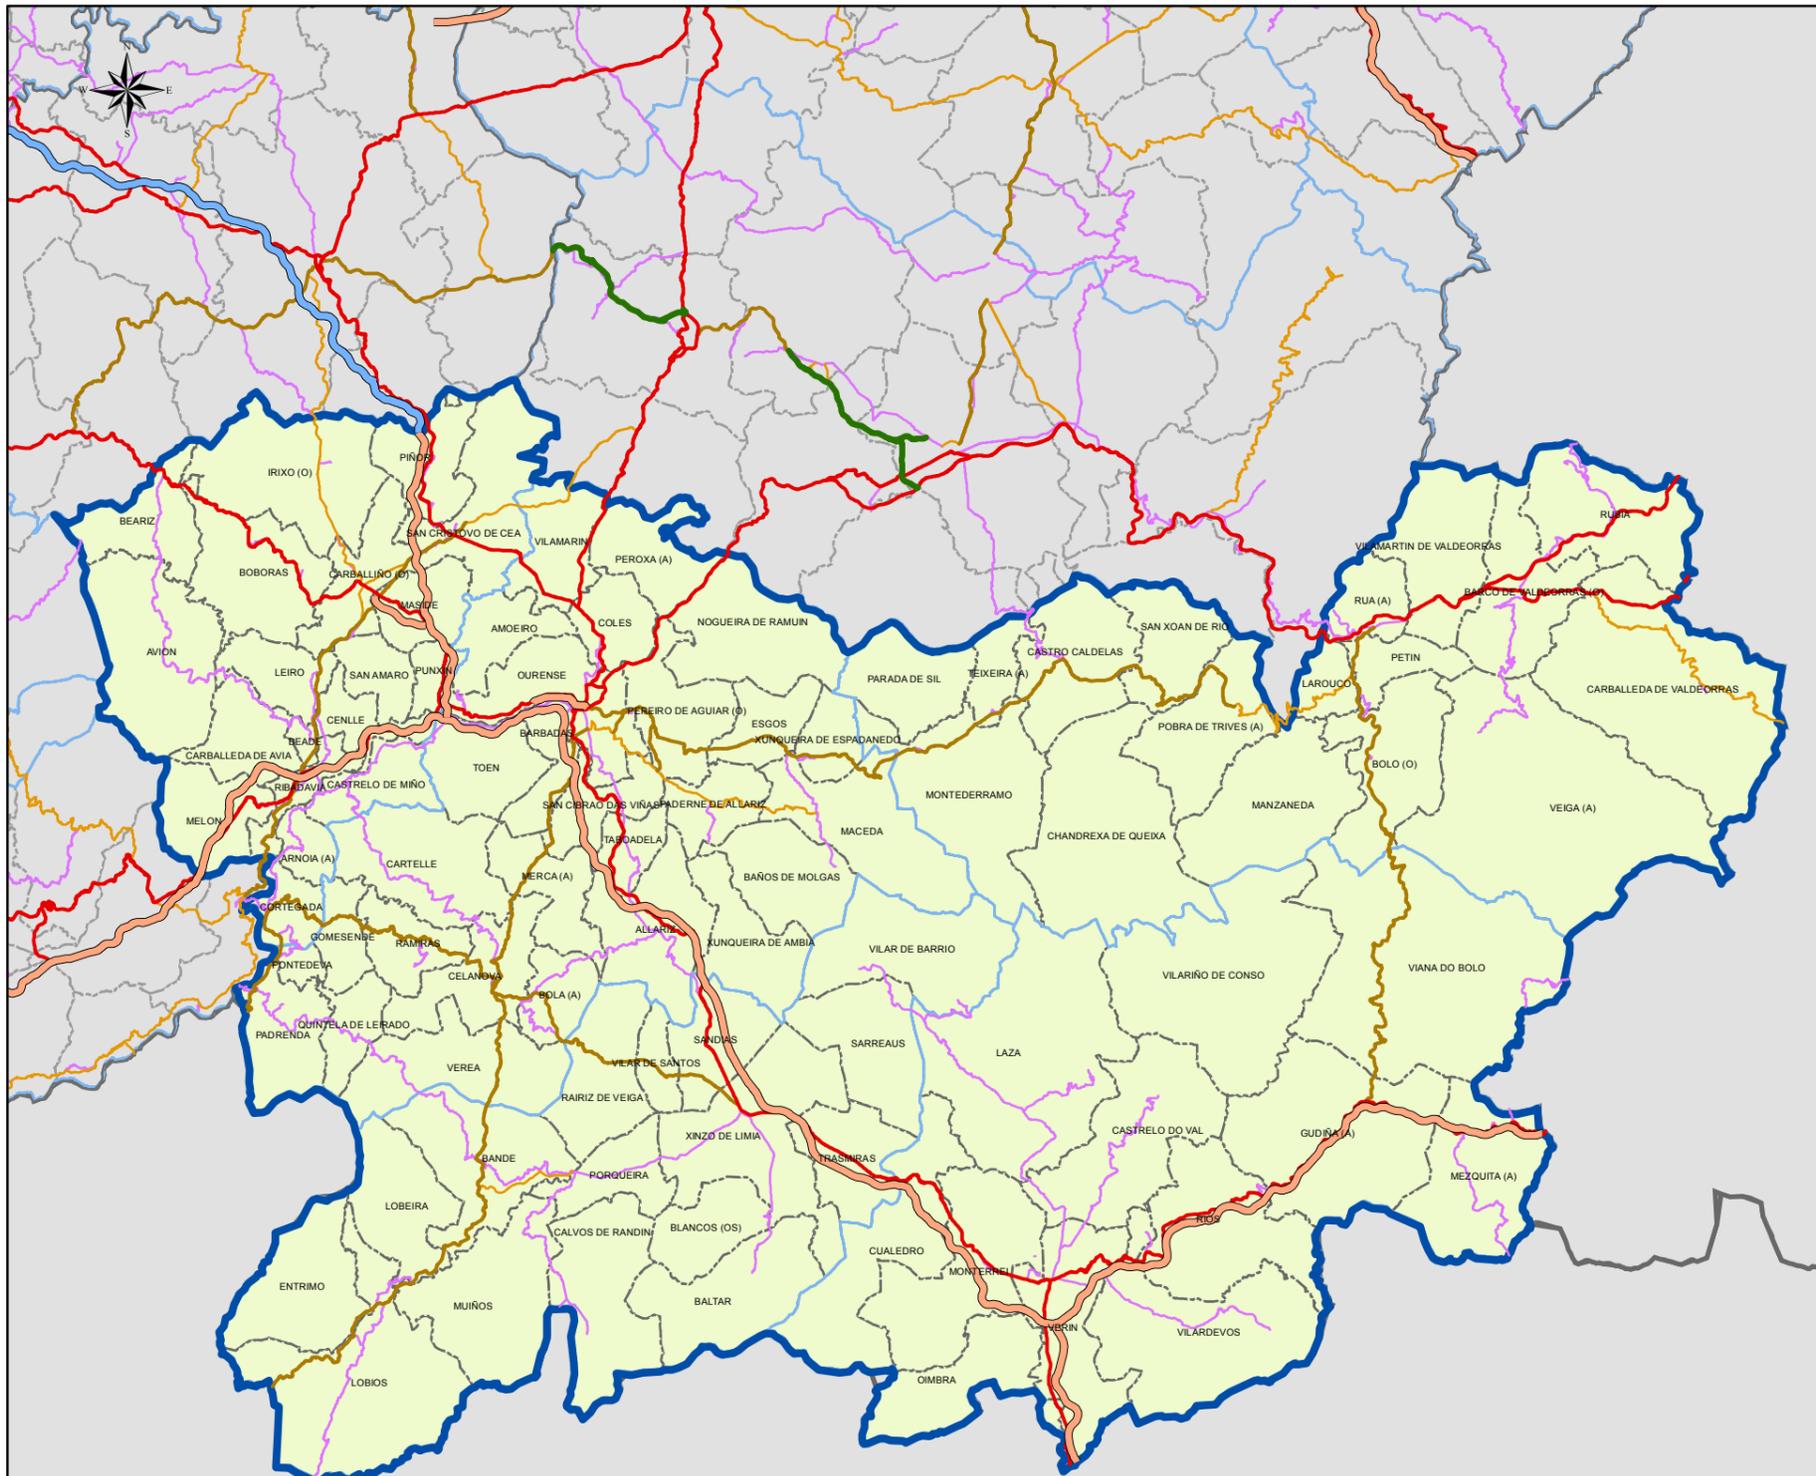

Lenda mapa:

- Autoestrada
- Autovía
- Vía alta capacidade
- Rede Nacional
- Rede Autonómica
- Rede Provincial
- Rede secundaria

DISTRITOS FORESTAIS

Provincia	Cod.	Nome distrito	Provincia	Cod.	Nome distrito
A Coruña	I	Ferrol	Ourense	XI	O Ribeiro-Arenteiro
	II	Bergantiños-Mariñas Coruñesas		XII	Miño-Arnoia
	III	Santiago-Meseta interior		XIII	Valdeorras-Trives
	IV	Barbanza		XIV	Verín-Viana
	V	Fisterra		XV	A Limia
Lugo	VI	A Mariña Lucense	Pontevedra	XVI	Deza-Taboairós
	VII	Fonsagrada-Os Ancares		XVII	O Condado-A Paradanta
	VIII	Terra de Lemos		XVIII	Vigo-Baixo Miño
	IX	Lugo-Sarria		XIX	Caldas-O Salnés
	X	Terra Cha			


XUNTA DE GALICIA

3.3 REDE DE ESTRADAS OURENSE

Lenda xeral:

- Límite de provincia.
- Límite de distrito forestal.
- Límite de concello.
- IX** Código do Distrito Forestal.

REDE DE ESTRADAS DE PONTEVEDRA

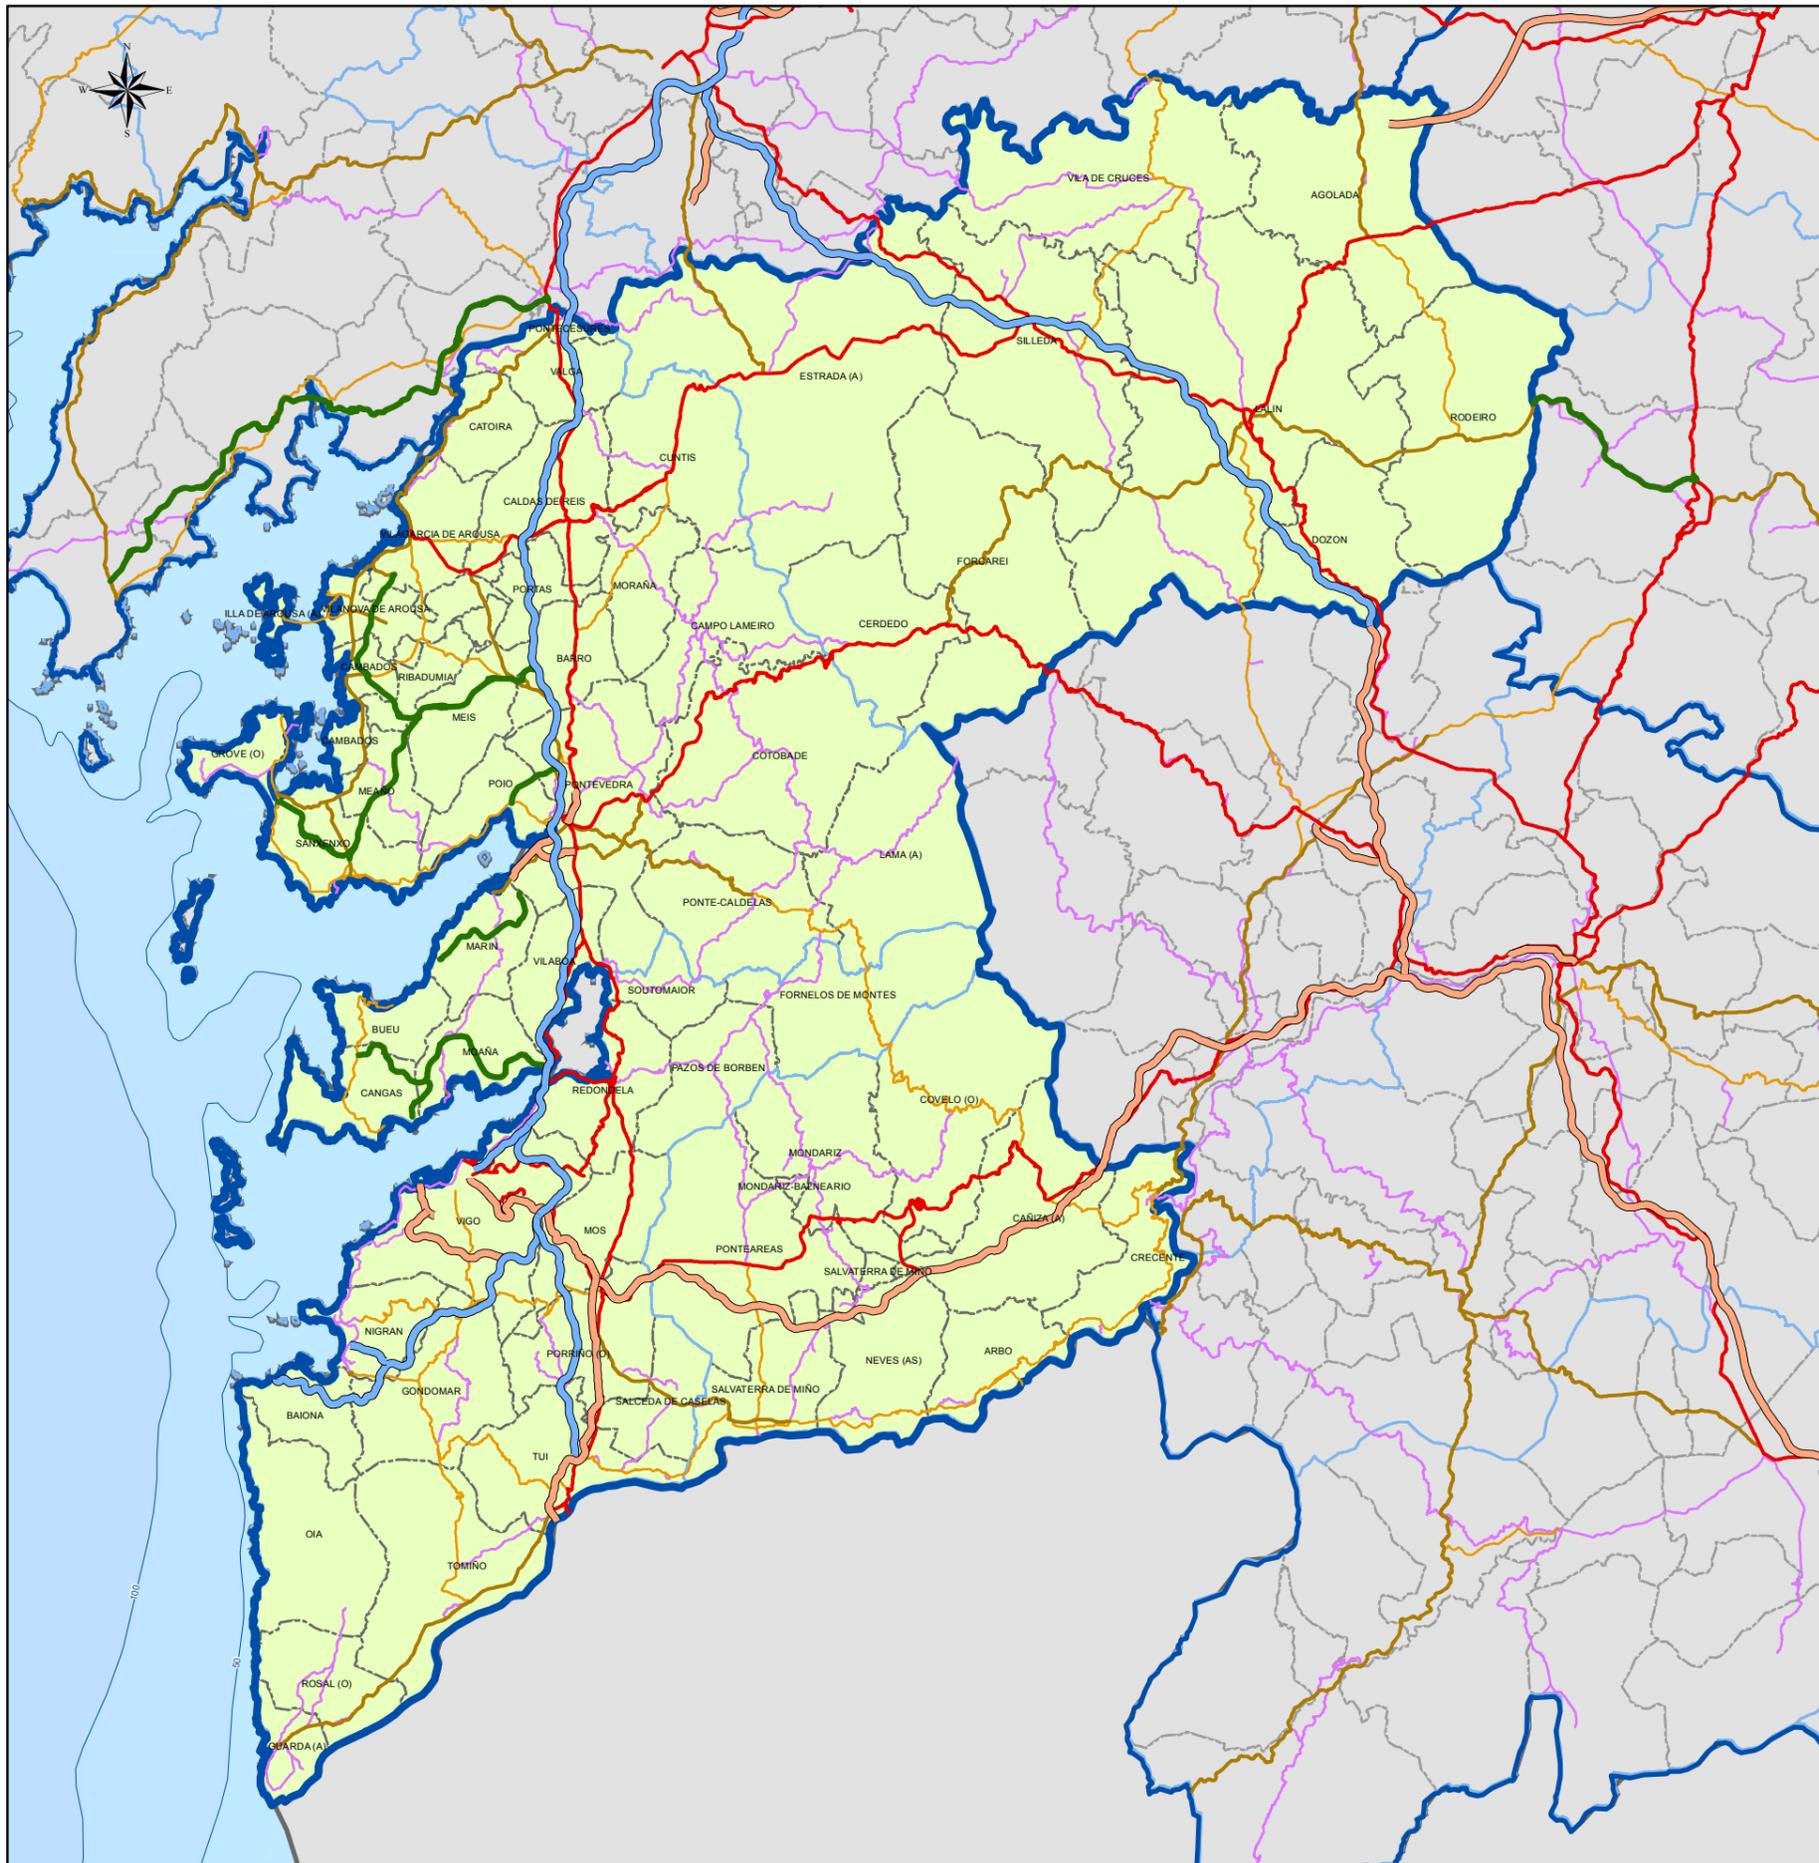

Lenda mapa:

- Autoestrada
- Autovía
- Vía alta capacidade
- Rede Nacional
- Rede Autonómica
- Rede Provincial
- Rede Secundaria

DISTRITOS FORESTAIS

Provincia	Cod.	Nome distrito	Provincia	Cod.	Nome distrito
A Coruña	I	Ferrol	Ourense	XI	O Ribeiro-Areiteiro
	II	Bergantiños-Mariñas Coruñesas		XII	Miño-Arnoia
	III	Santiago-Meseta interior		XIII	Valdeorras-Trives
	IV	Barbanza		XIV	Verín-Viana
	V	Fisterra		XV	A Limia
Lugo	VI	A Mariña Lucense	Pontevedra	XVI	Deza-Taboairós
	VII	Fonsagrada-Os Ancares		XVII	O Condado-A Paradanta
	VIII	Terra de Lemos		XVIII	Vigo-Baixo Miño
	IX	Lugo-Sarria		XIX	Caldas-O Salnés
	X	Terra Cha			

XUNTA DE GALICIA

3.4 REDE DE ESTRADAS PONTEVEDRA

Lenda xeral:

- Límite de provincia.
- Límite de distrito forestal.
- Límite de concello.
- IX Código do Distrito Forestal.

Proxección UTM. Zona 29N. Datum ETRS 1989. Escala: 1:450.000

0 2,5 5 10 15 20 Km.

REDE DE ESTRADAS DE GALICIA



Lenda mapa:

- Autoestrada
- Autovía
- Vía alta capacidade
- Rede Nacional
- Rede Autonómica
- Rede Provincial
- Rede secundaria

DISTRITOS FORESTAIS

Provincia	Cod.	Nome distrito	Provincia	Cod.	Nome distrito
A Coruña	I	Ferrol	Ourense	XI	O Ribeiro-Arenteiro
	II	Bergantiños-Mariñas Coruñesas		XII	Miño-Arnoia
	III	Santiago-Meseta interior		XIII	Valdeorras-Trives
	IV	Barbanza		XIV	Verín-Viana
	V	Fisterra		XV	A Limia
Lugo	VI	A Mariña Lucense	Pontevedra	XVI	Deza-Taboairós
	VII	Fonsagrada-Os Ancares		XVII	O Condado-A Paradanta
	VIII	Terra de Lemos		XVIII	Vigo-Baixo Miño
	IX	Lugo-Sarria		XIX	Caldas-O Salnés
	X	Terra Cha			

XUNTA DE GALICIA

3 REDE DE ESTRADAS GALICIA


Lenda xeral:

- Límite de provincia.
- Límite de distrito forestal.
- Límite de concello.
- IX** Código do Distrito Forestal.

Proxección UTM. Zona 29N. Datum ETRS 1989. Escala: 1:850.000

0 5 10 20 30 40 Km.

USOS DO SOLO (A CORUÑA)

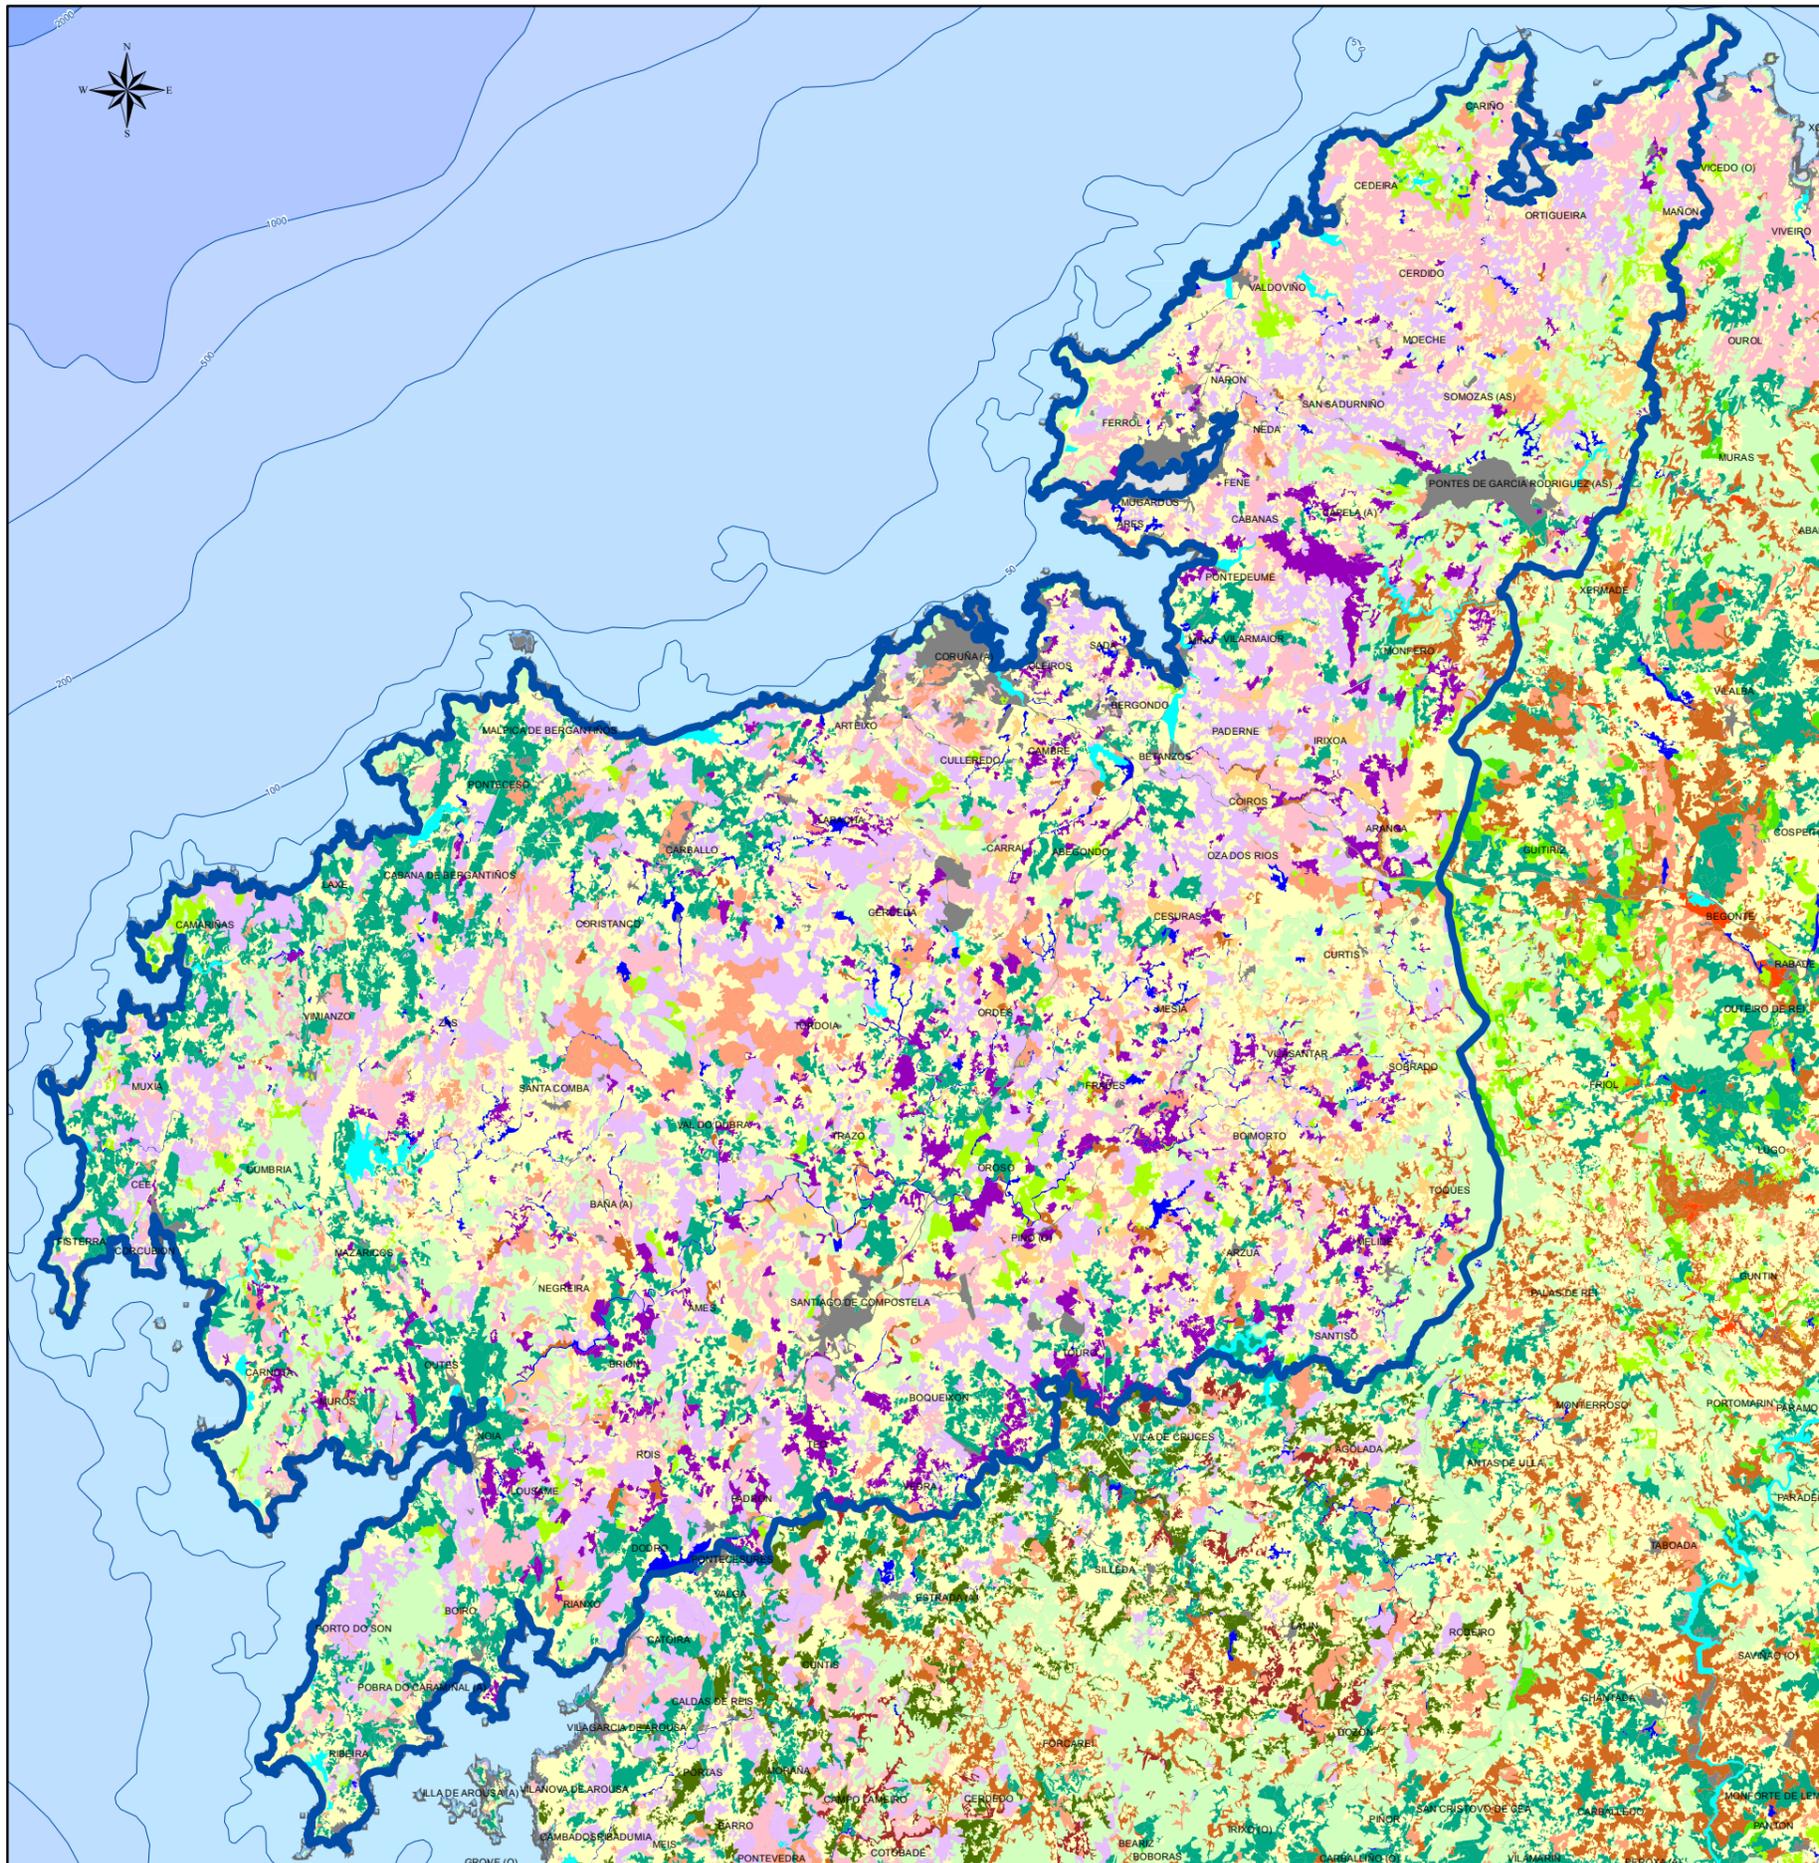

Lenda mapa:

Usos do solo e formacións forestais

- Pinus pinaster
- Quercus robur
- Eucalyptus globulus
- Pinus pinaster e Eucalyptus globulus
- Quercus pyrenaica
- Pinus sylvestris
- Pinus radiata
- Castanea sativa e outras frondosas
- Pinus pinaster e outras frondosas
- Pinus pinaster, Eucalyptus globulus e Quercus robur
- Quercus robur e outras frondosas
- Quercus robur, Eucalyptus globulus e outras frondosas
- Matorral con arbolado ralo e disperso
- Árbores de ribeira
- Monte desarborado
- Uso agrícola
- Uso improdutivo
- Auga e Humedais

DISTRITOS FORESTAIS					
Provincia	Cod.	Nome distrito	Provincia	Cod.	Nome distrito
A Coruña	I	Ferrol	Ourense	XI	O Ribeiro-Arenteiro
	II	Bergantiños-Mariñas Coruñesas		XII	Miño-Arnoia
	III	Santiago-Meseta interior		XIII	Valdeorras-Trives
	IV	Barbanza		XIV	Verín-Viana
	V	Fisterra		XV	A Limia
Lugo	VI	A Mariña Lucense	Pontevedra	XVI	Deza-Taboairós
	VII	Fonsagrada-Os Ancares		XVII	O Condado-A Paradanta
	VIII	Terra de Lemos		XVIII	Vigo-Baixo Miño
	IX	Lugo-Sarria		XIX	Caldas-O Salnés
	X	Terra Cha			

4.1


USOS DO SOLO A CORUÑA

Lenda xeral:

- Límite de provincia.
- Límite de distrito forestal.
- Límite de concello.
- IX Código do Distrito Forestal.

Proxección UTM. Zona 29N. Datum ETRS 1989. Escala: 1:550.000

USOS DO SOLO (LUGO)

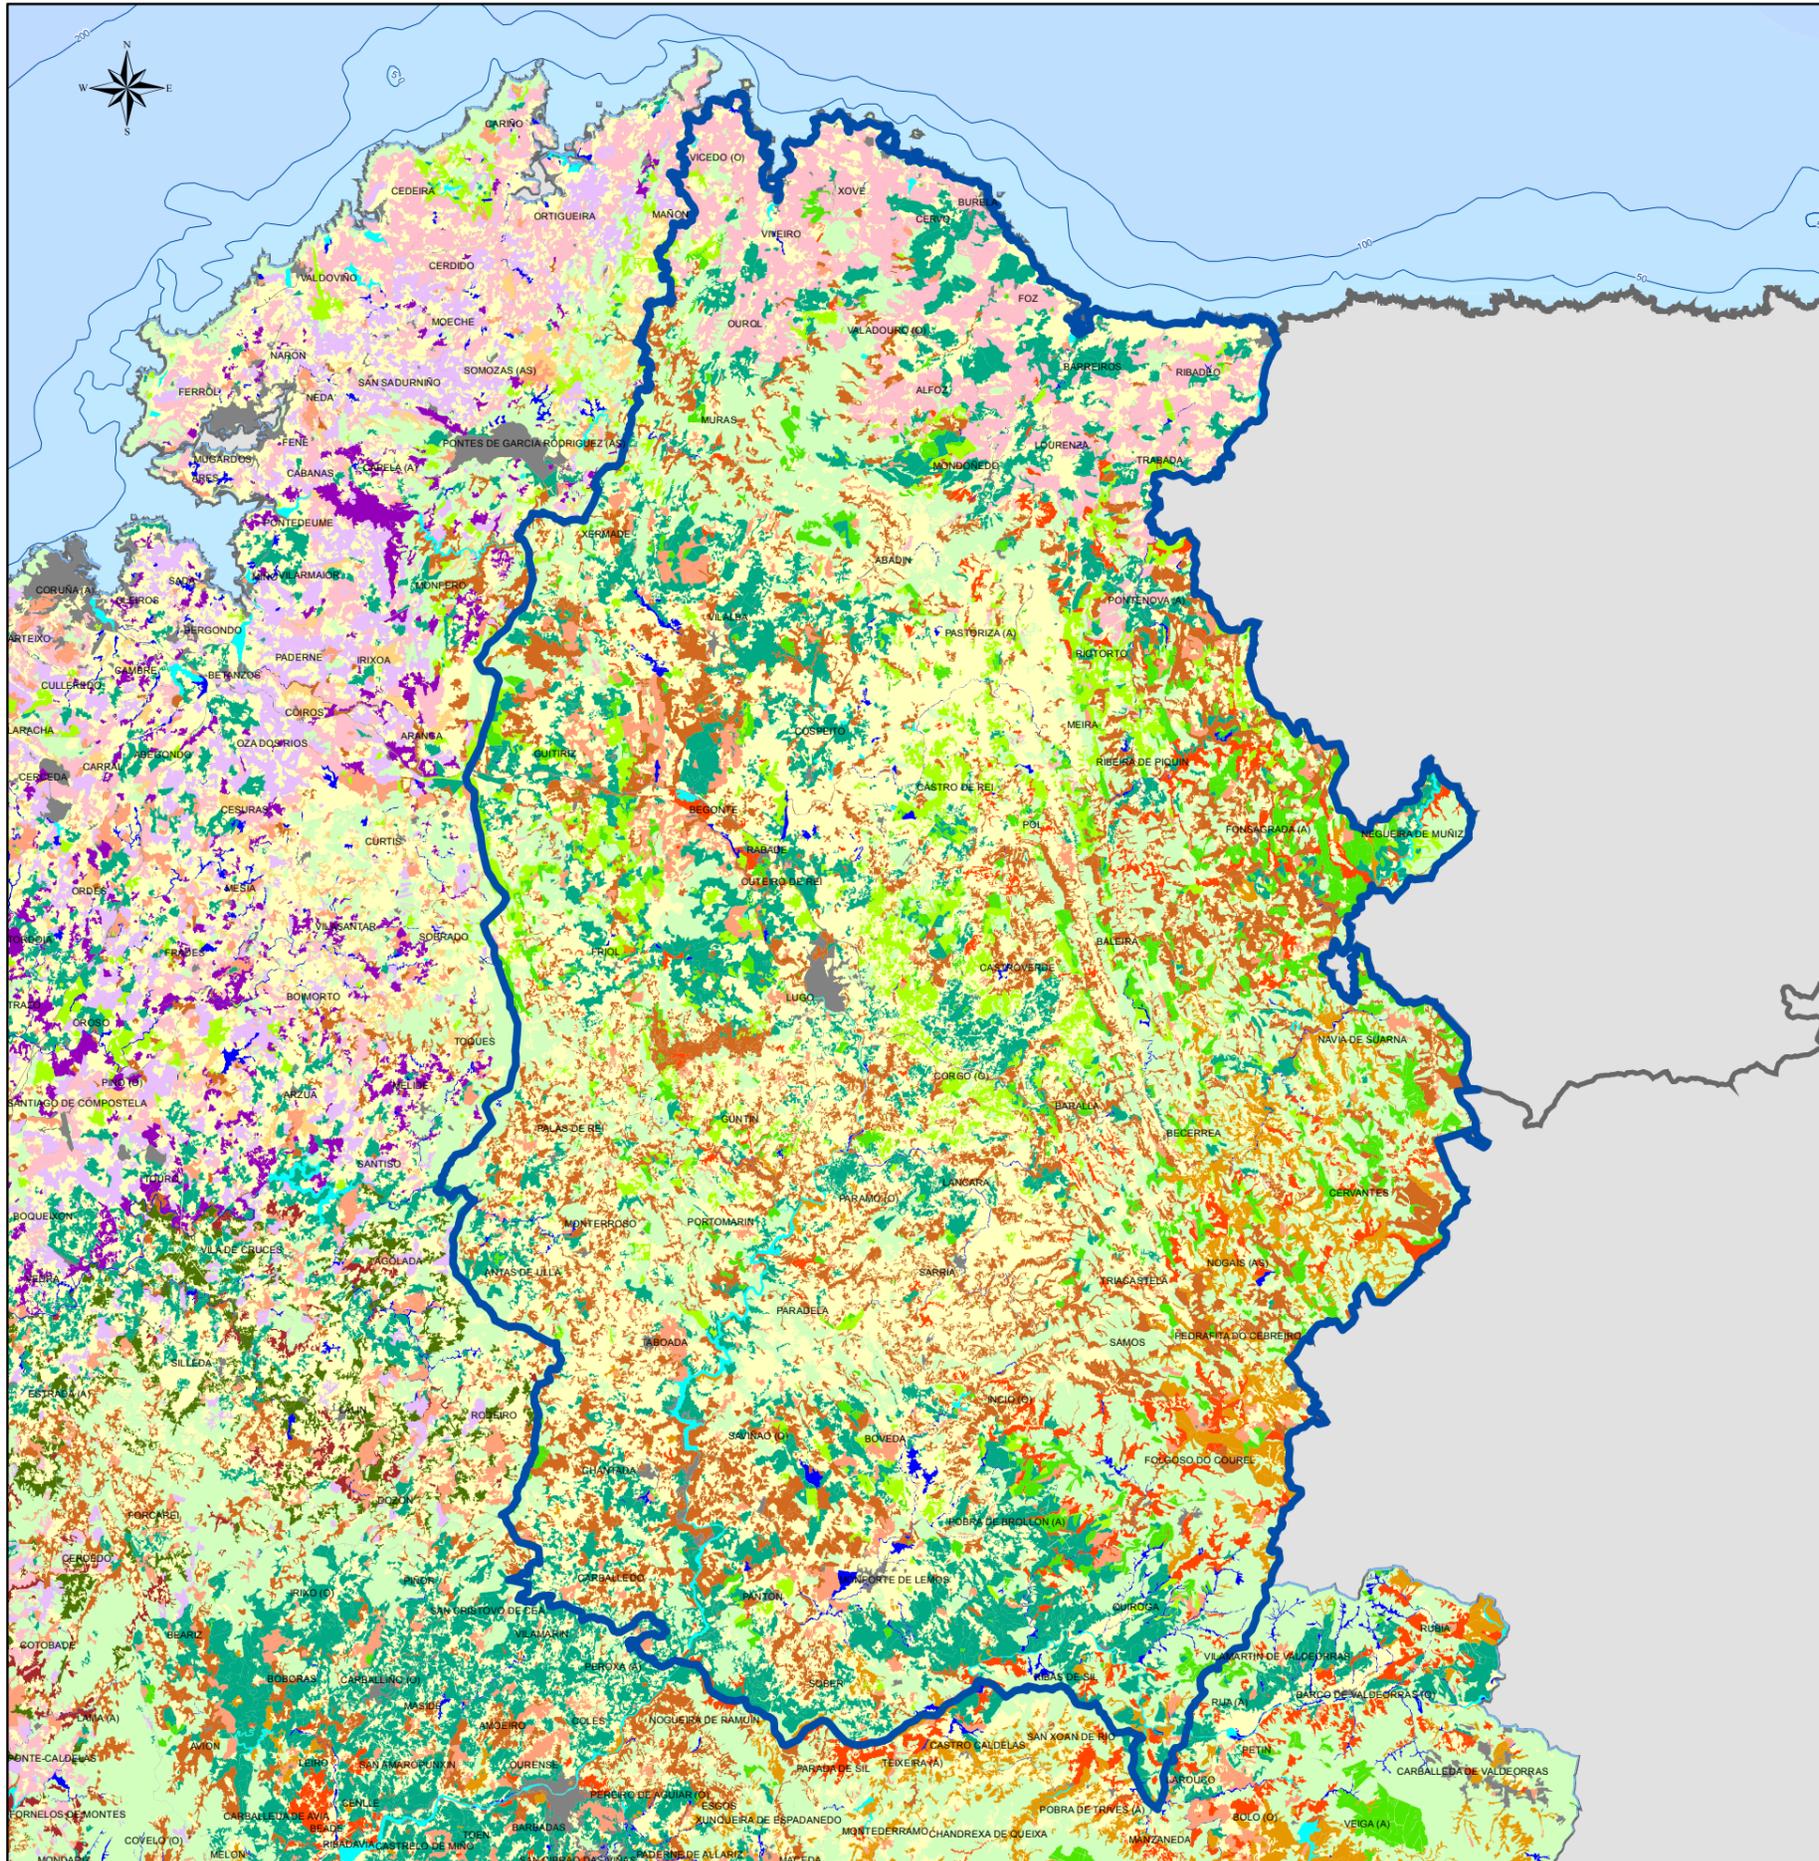

Lenda mapa:

Usos do solo e formacións forestais

- Pinus pinaster
- Quercus robur
- Eucalyptus globulus
- Pinus pinaster e Eucalyptus globulus
- Quercus pyrenaica
- Pinus sylvestris
- Pinus radiata
- Castanea sativa e outras frondosas
- Pinus pinaster e outras frondosas
- Pinus pinaster, Eucalyptus globulus e Quercus robur
- Quercus robur e outras frondosas
- Quercus robur, Eucalyptus globulus e outras frondosas
- Matorral con arbolado ralo e disperso
- Árbores de ribeira
- Monte desaborado
- Uso agrícola
- Uso improdutivo
- Auga e Humedais

DISTRITOS FORESTAIS					
Provincia	Cod.	Nome distrito	Provincia	Cod.	Nome distrito
A Coruña	I	Ferrol	Ourense	XI	O Ribeiro-Arenteiro
	II	Bergantiños-Mariñas		XII	Miño-Arnoia
	III	Santiago-Meseta interior		XIII	Valdeorras-Trives
	IV	Barbanza		XIV	Verín-Viana
	V	Fisterra		XV	A Limia
Lugo	VI	A Mariña Lucense	Pontevedra	XVI	Deza-Tabeirós
	VII	Fonsagrada-Os Ancares		XVII	O Condado-A Paradanta
	VIII	Terra de Lemos		XVIII	Vigo-Baixo Miño
	IX	Lugo-Sarria		XIX	Caldas-O Salnés
	X	Terra Cha			

Lenda xeral:

- Límite de provincia.
- Límite de distrito forestal.
- Límite de concello.
- IX Código do Distrito Forestal.


4.2

**USOS DO SOLO
LUGO**

Proxección UTM. Zona 29N. Datum ETRS 1989

Escala: 1:650.000

USOS DO SOLO (OURENSE)

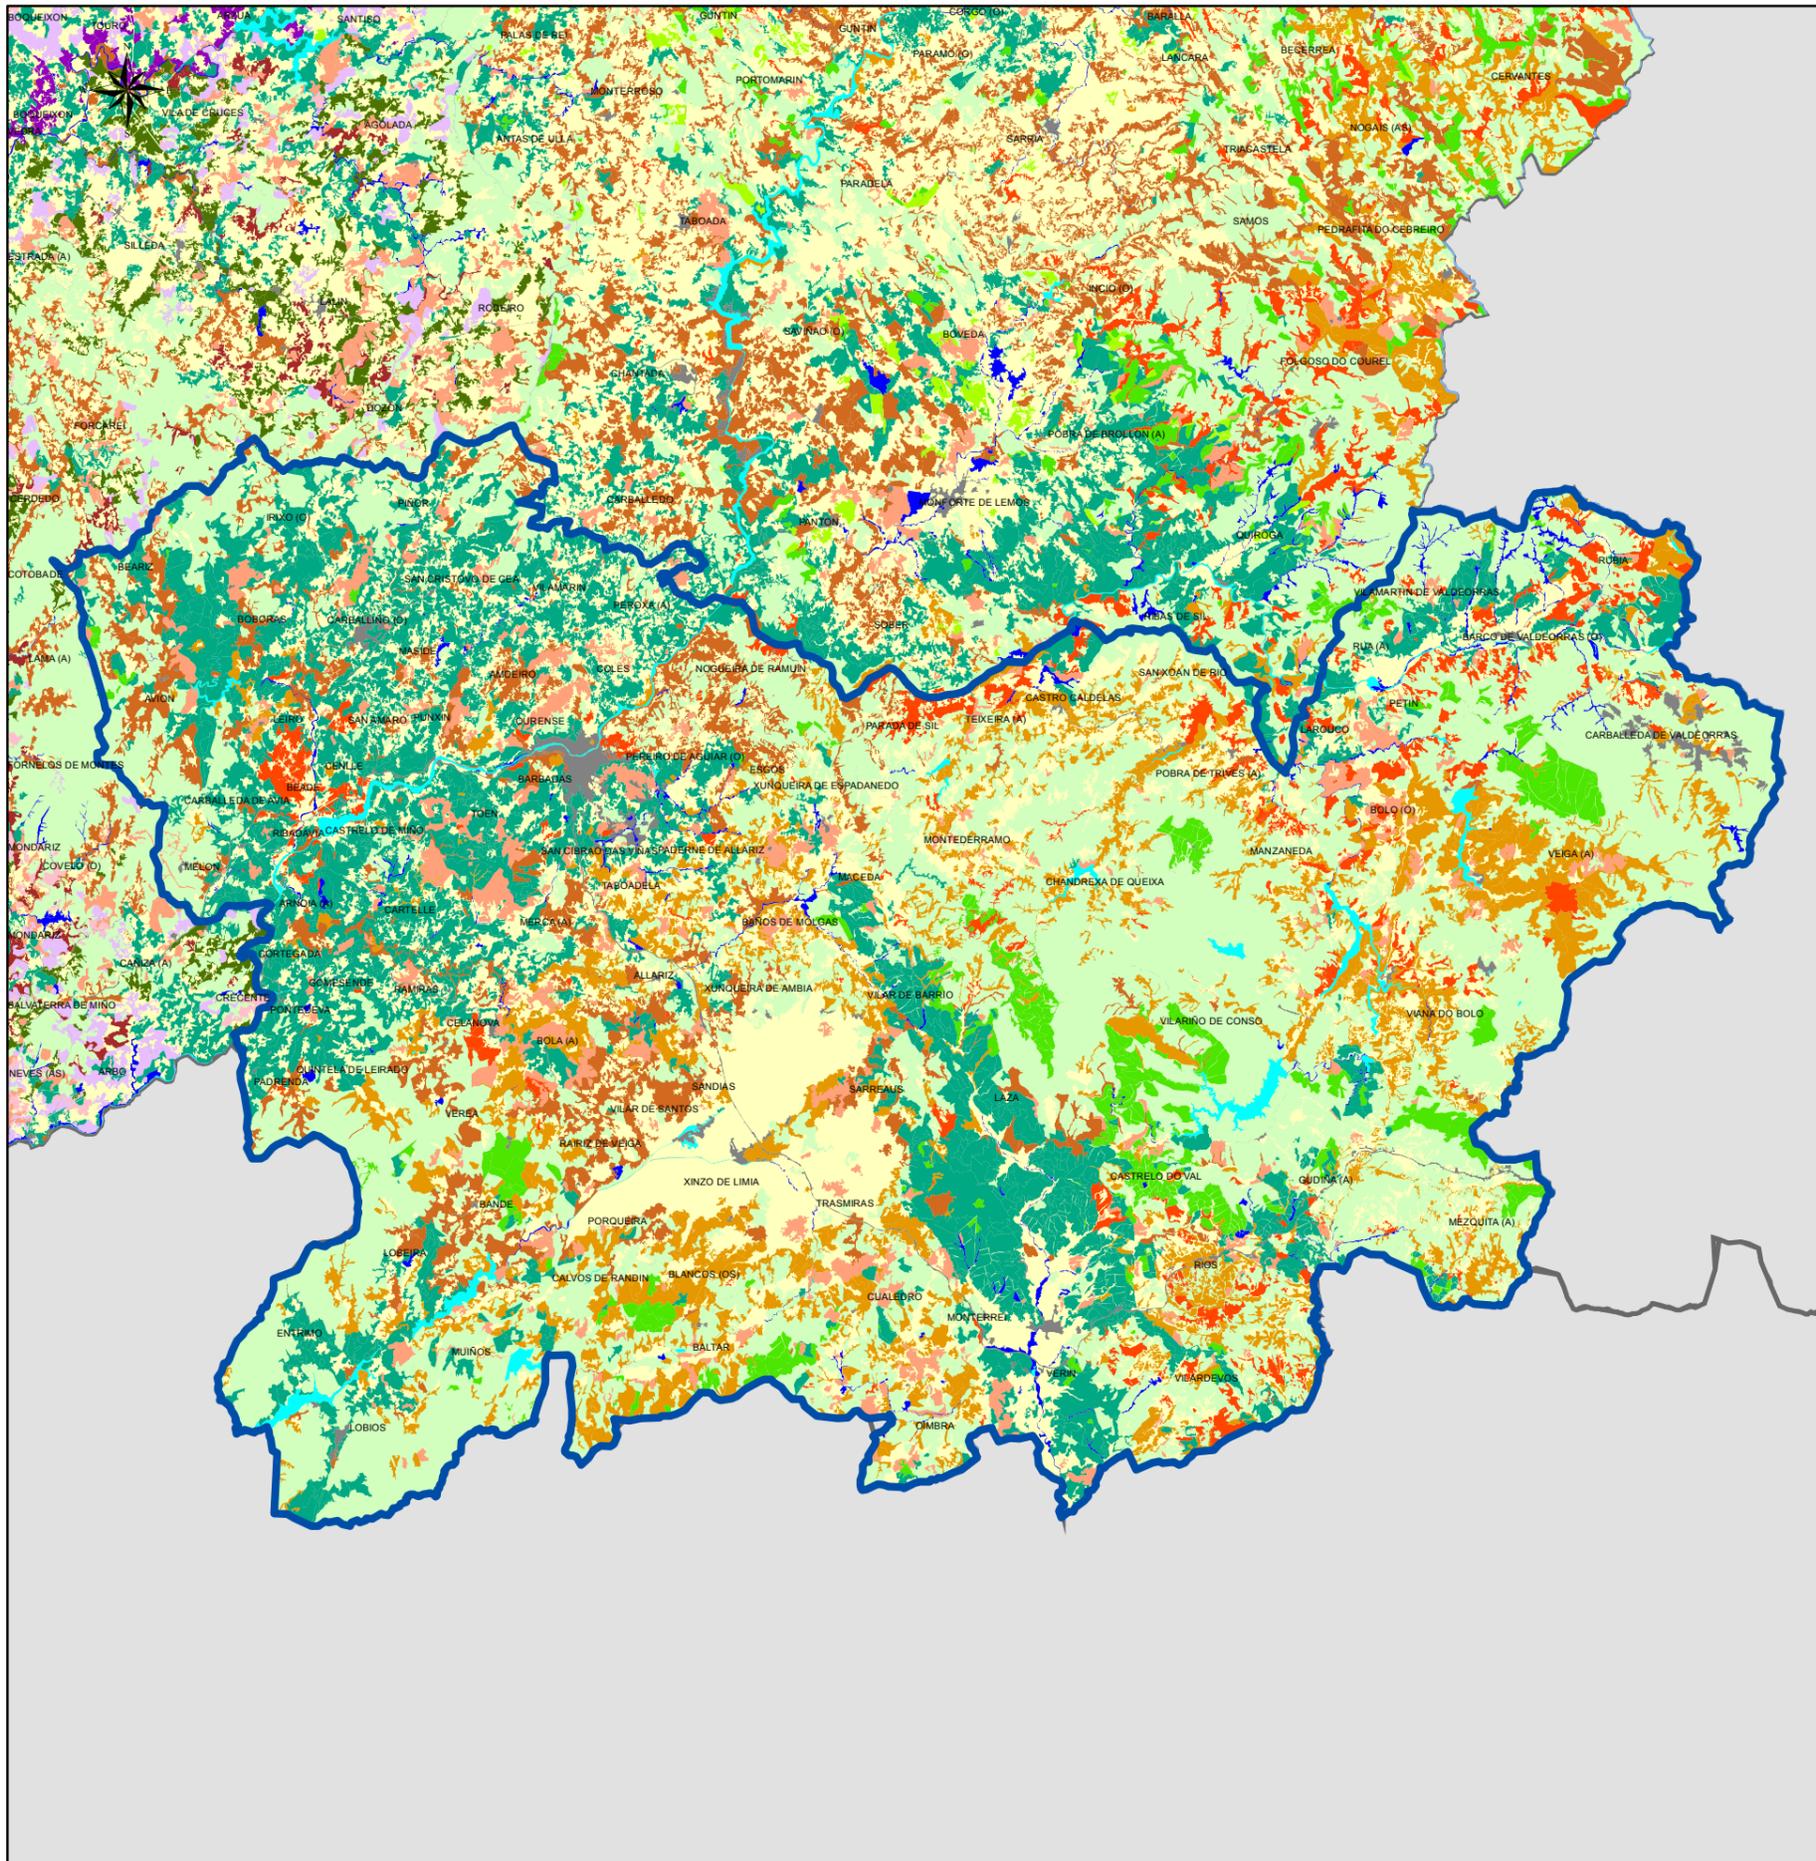

Lenda mapa:

Usos do solo e formacións forestais

-  Pinus pinaster
-  Quercus robur
-  Eucalyptus globulus
-  Pinus pinaster e Eucalyptus globulus
-  Quercus pyrenaica
-  Pinus sylvestris
-  Pinus radiata
-  Castanea sativa e outras frondosas
-  Pinus pinaster e outras frondosas
-  Pinus pinaster, Eucalyptus globulus e Quercus robur
-  Quercus robur e outras frondosas
-  Quercus robur, Eucalyptus globulus e outras frondosas
-  Matorral con arbolado ralo e disperso
-  Árbores de ribeira
-  Monte desarborado
-  Uso agrícola
-  Uso improdutivo
-  Auga e Humedais

DISTRITOS FORESTAIS					
Provincia	Cod.	Nome distrito	Provincia	Cod.	Nome distrito
A Coruña	I	Ferrol	Ourense	XI	O Ribeiro-Arenteiro
	II	Bergantiños-Mariñas Coruñesas		XII	Miño-Arnoia
	III	Santiago-Meseta interior		XIII	Valdeorras-Trives
	IV	Barbanza		XIV	Verín-Viana
	V	Fisterra		XV	A Limia
Lugo	VI	A Mariña Lucense	Pontevedra	XVI	Deza-Tabeirós
	VII	Fonsagrada-Os Ancares		XVII	O Condado-A Paradanta
	VIII	Terra de Lemos		XVIII	Vigo-Baixo Miño
	IX	Lugo-Sarria		XIX	Caldas-O Salnés
	X	Terra Cha			



XUNTA DE GALICIA

Lenda xeral:

-  Límite de provincia.
-  Límite de distrito forestal.
-  Límite de concello.
-  Código do Distrito Forestal.


4.3

USOS DO SOLO OURENSE

Proxección UTM. Zona 29N. Datum ETRS 1989. Escala: 1:550.000



USOS DO SOLO (PONTEVEDRA)

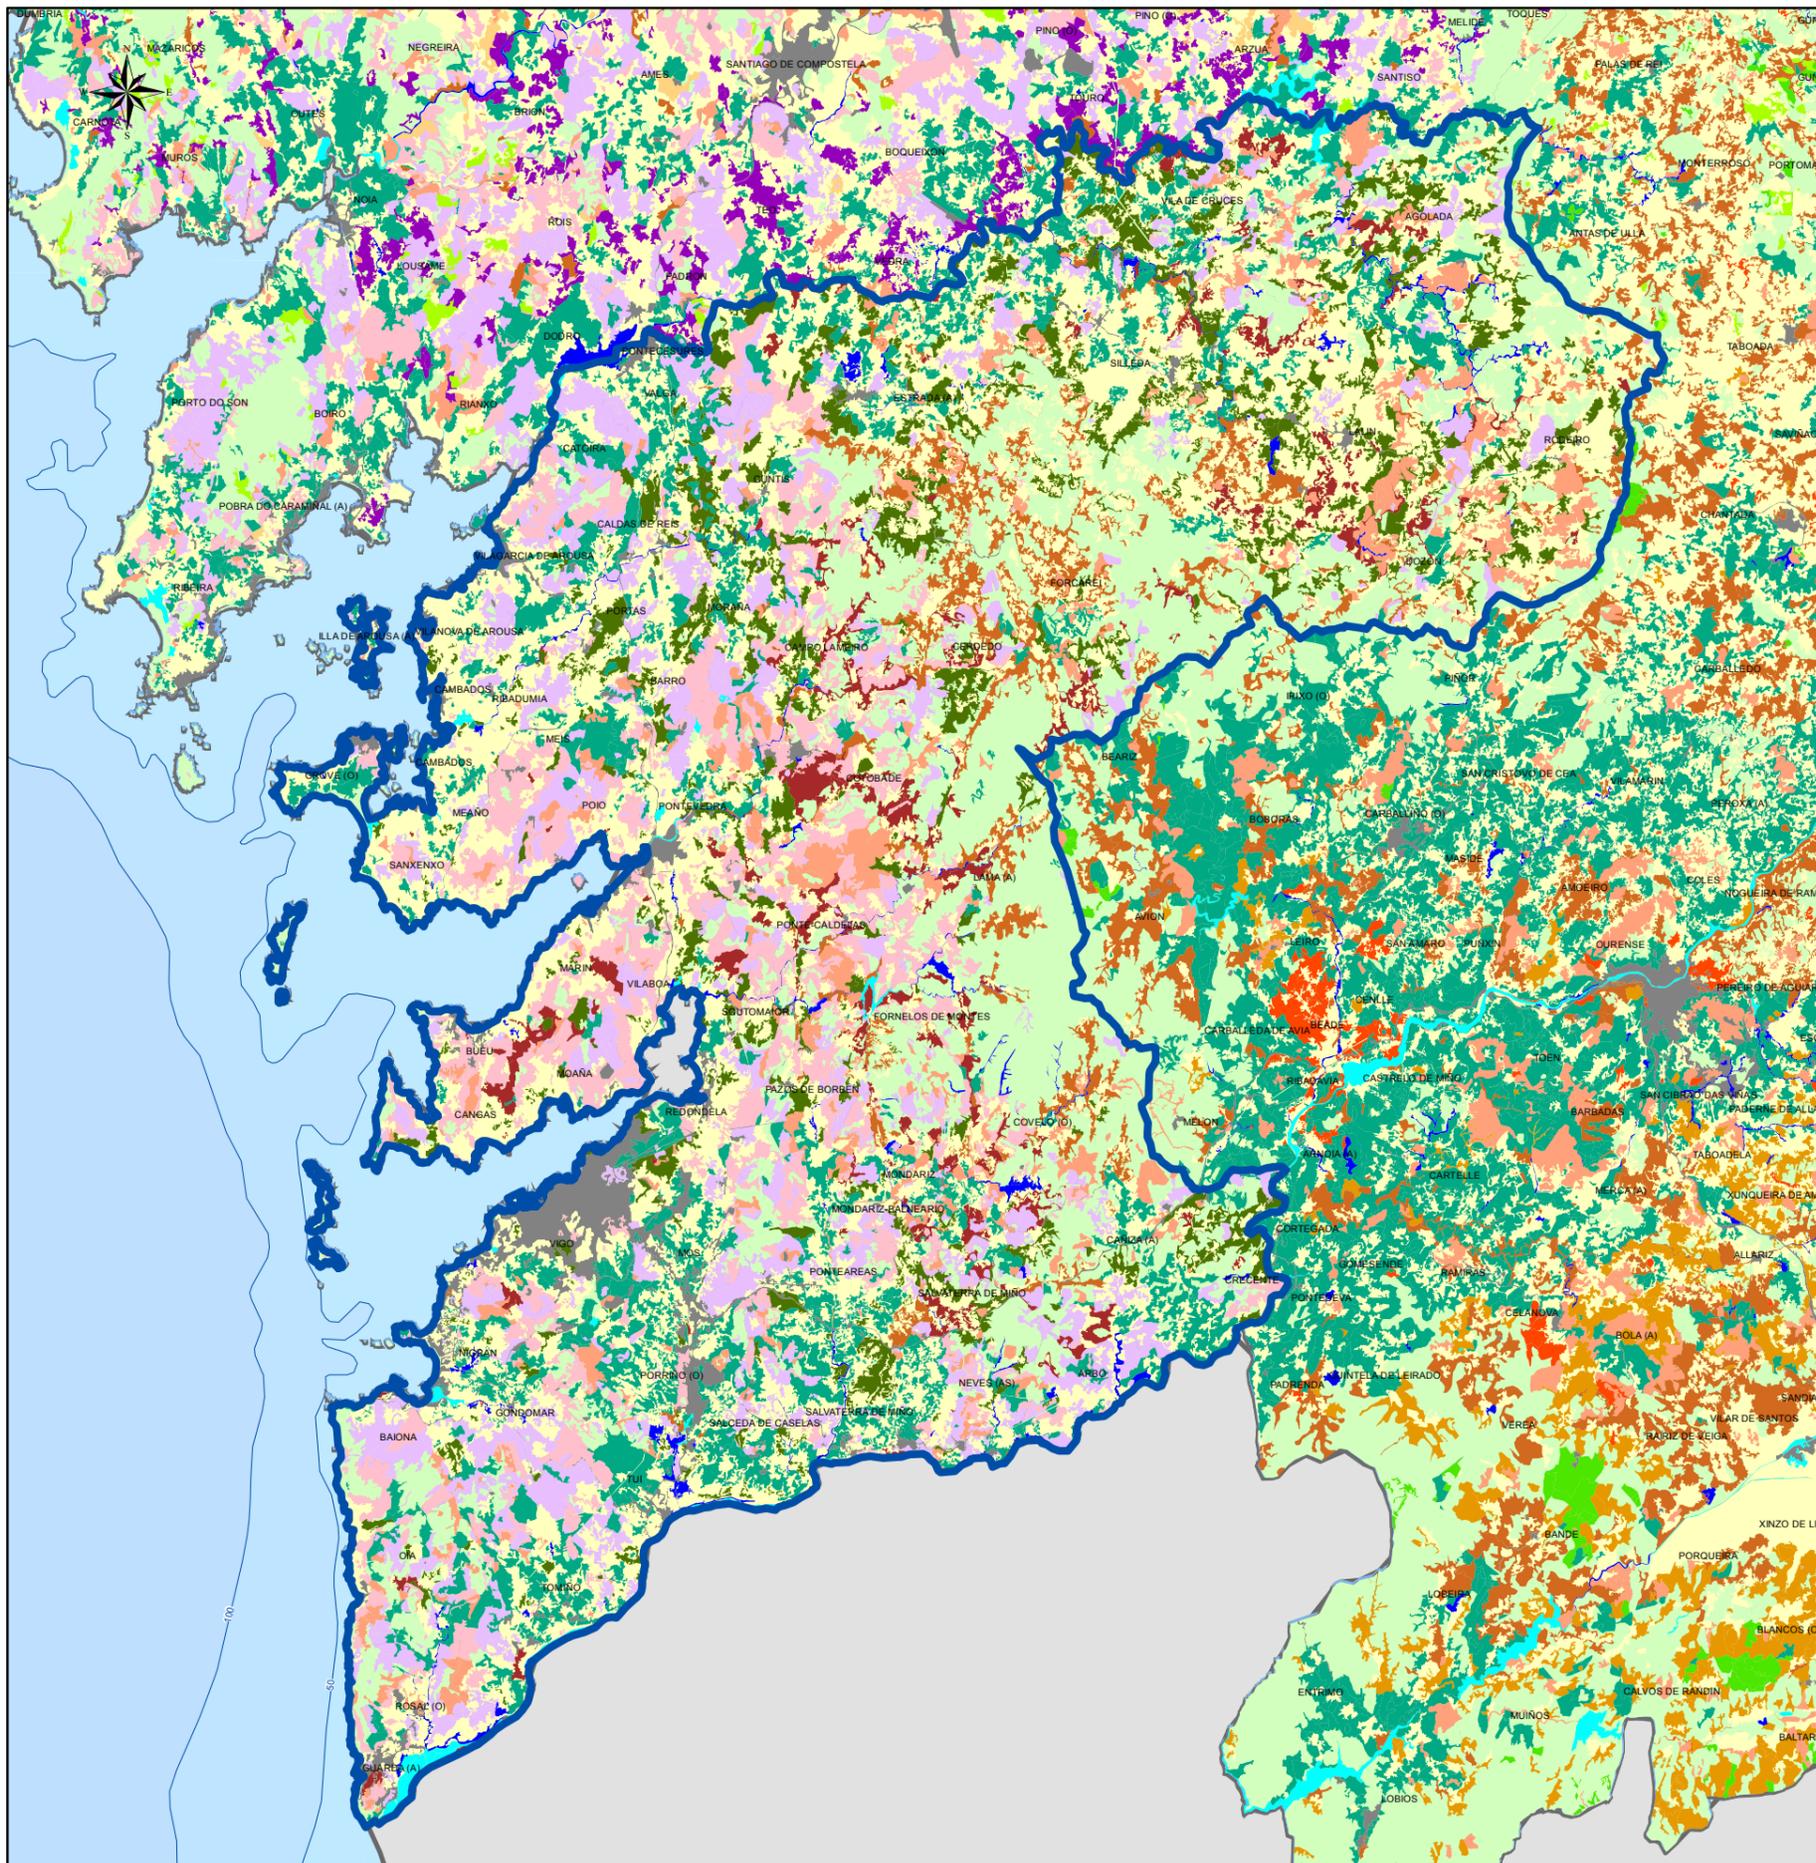

Lenda mapa:

Usos do solo e formacións forestais

- Pinus pinaster
- Quercus robur
- Eucalyptus globulus
- Pinus pinaster e Eucalyptus globulus
- Quercus pyrenaica
- Pinus sylvestris
- Pinus radiata
- Castanea sativa e outras frondosas
- Pinus pinaster e outras frondosas
- Pinus pinaster, Eucalyptus globulus e Quercus robur
- Quercus robur e outras frondosas
- Quercus robur, Eucalyptus globulus e outras frondosas
- Matorral con arbolado ralo e disperso
- Árbores de ribeira
- Monte desarborado
- Uso agrícola
- Uso improdutivo
- Auga e Humedais

DISTRITOS FORESTAIS					
Provincia	Cod.	Nome distrito	Provincia	Cod.	Nome distrito
A Coruña	I	Ferrol	Ourense	XI	O Ribeiro-Arenteiro
	II	Bergantiños-Mariñas		XII	Miño-Arnoia
	III	Santiago-Meseta interior		XIII	Valdeorras-Trives
	IV	Barbanza		XIV	Verín-Viana
	V	Fisterra		XV	A Limia
Lugo	VI	A Mariña Lucense	Pontevedra	XVI	Deza-Taboairós
	VII	Fonsagrada-Os Ancares		XVII	O Condado-A Paradanta
	VIII	Terra de Lemos		XVIII	Vigo-Baixo Miño
	IX	Lugo-Sarria		XIX	Caldas-O Salnés
	X	Terra Cha			

XUNTA DE GALICIA


Lenda xeral:

- ~ Límite de provincia.
- ~ Límite de distrito forestal.
- ~ Límite de concello.
- IX Código do Distrito Forestal.

4.4

USOS DO SOLO PONTEVEDRA

USOS DO SOLO EN GALICIA

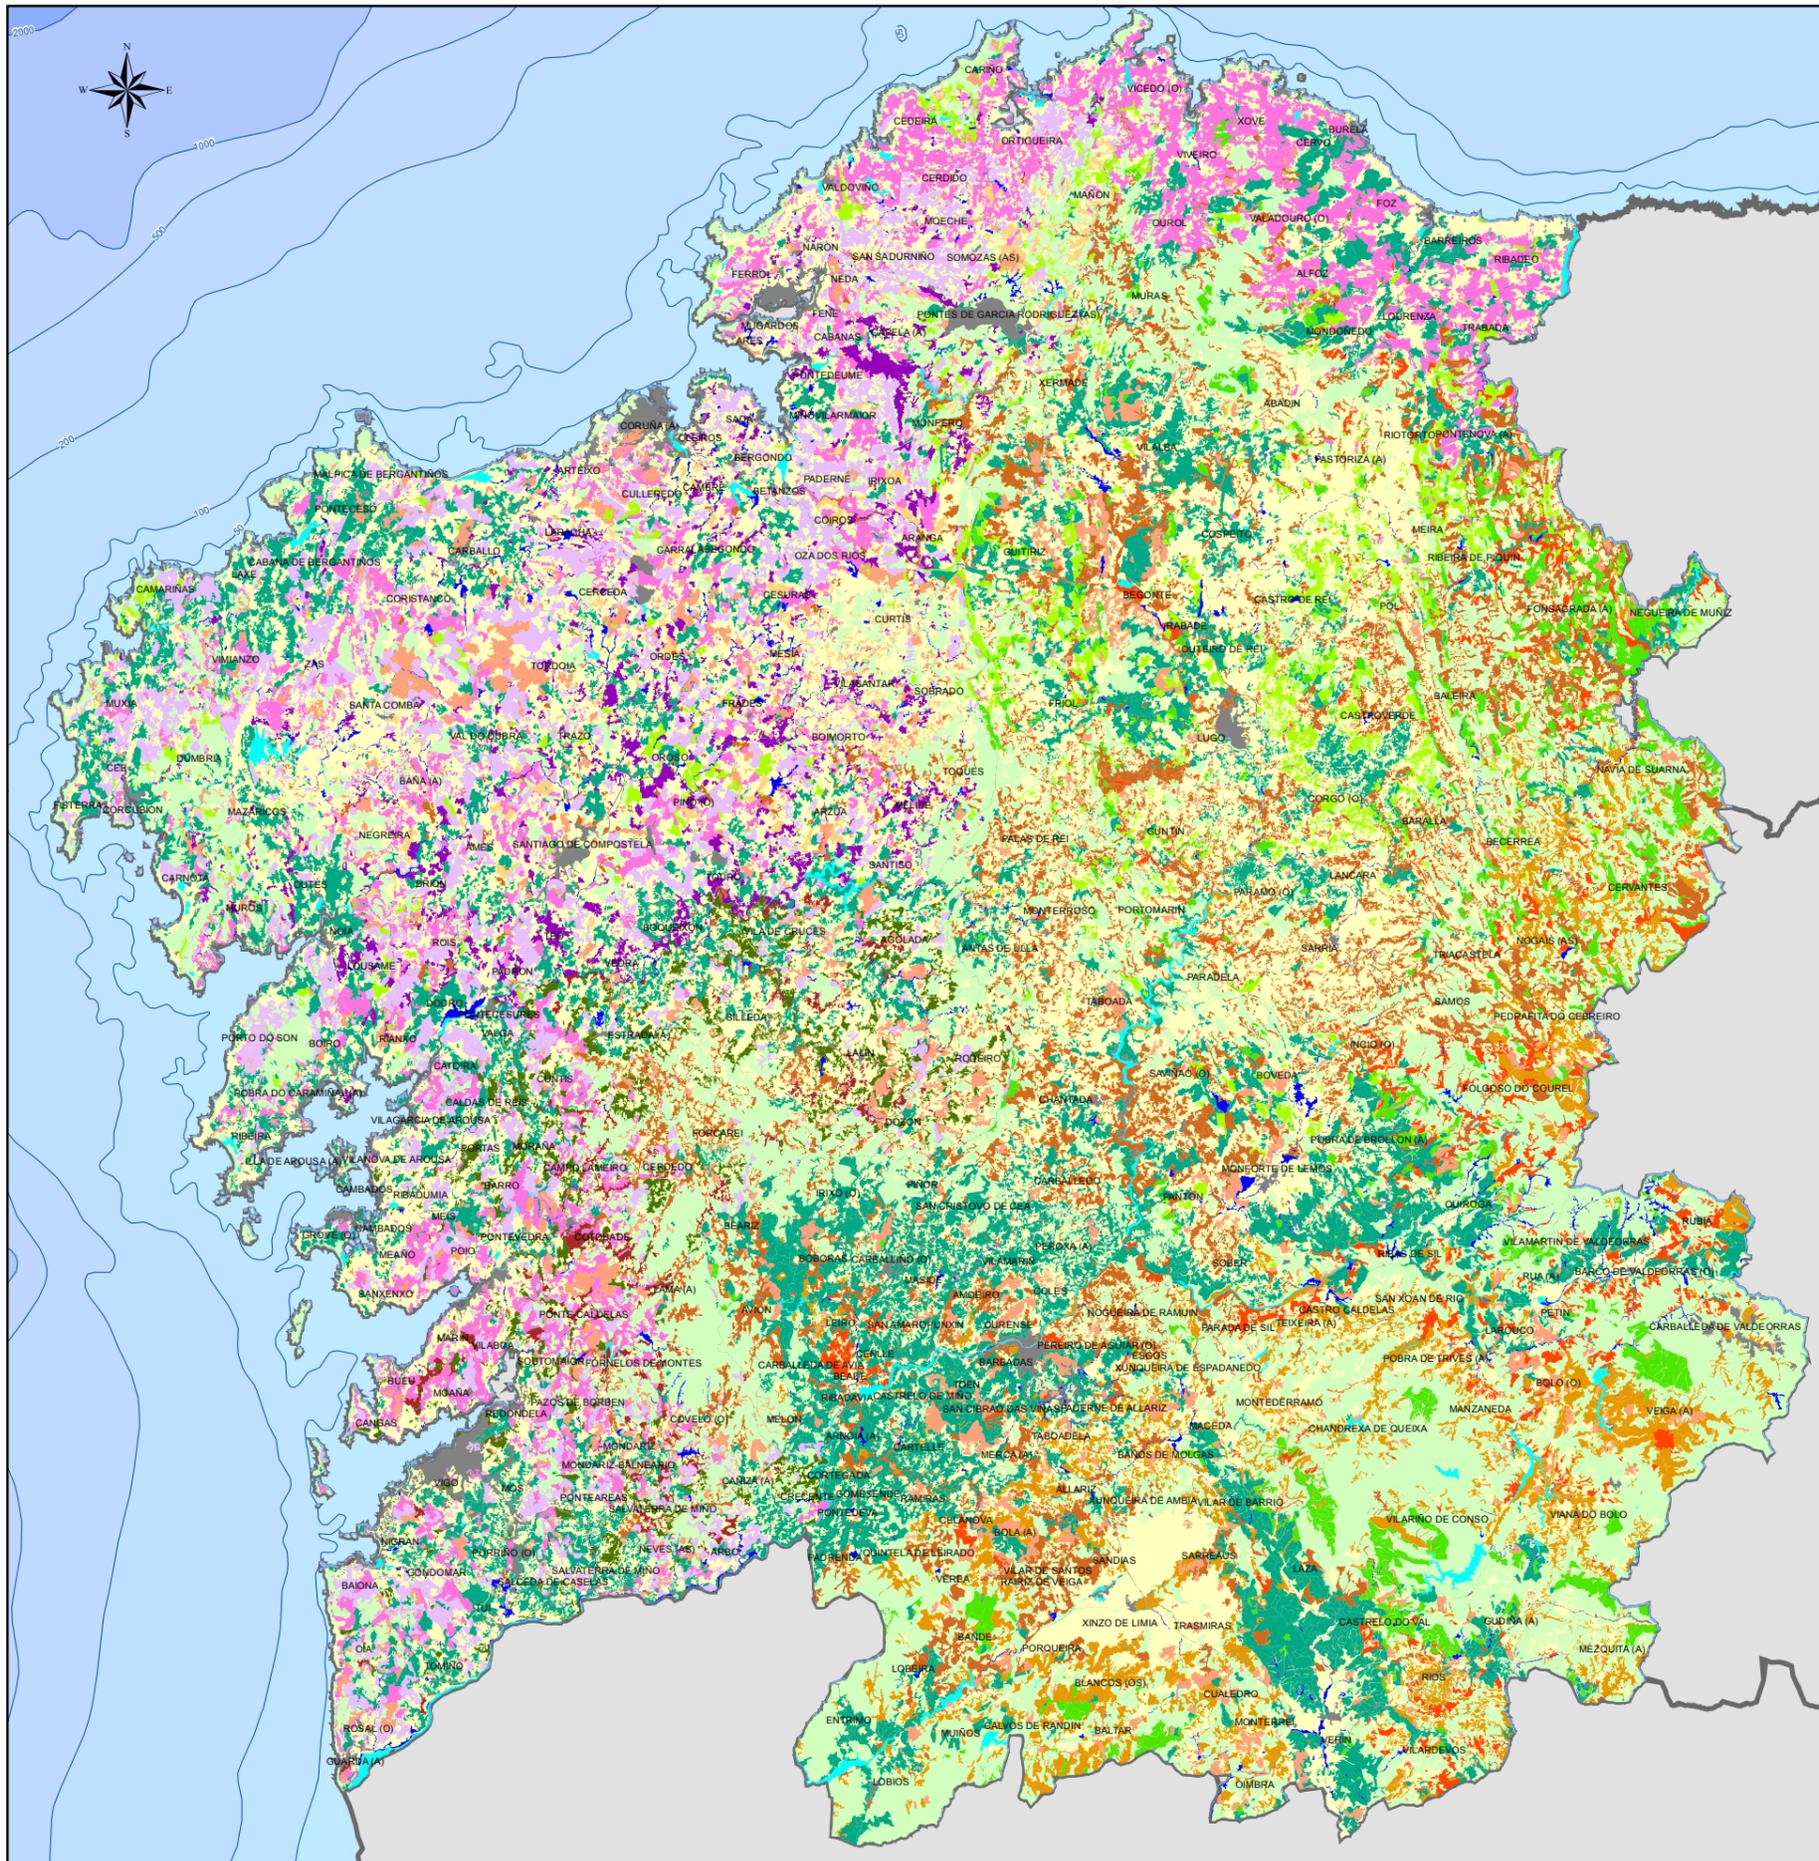

Lenda mapa:

Usos do solo e formacións forestais

- Pinus pinaster
- Quercus robur
- Eucalyptus globulus
- Pinus pinaster e Eucalyptus globulus
- Quercus pyrenaica
- Pinus sylvestris
- Pinus radiata
- Castanea sativa e outras frondosas
- Pinus pinaster e outras frondosas
- Pinus pinaster, Eucalyptus globulus e Quercus robur
- Quercus robur e outras frondosas
- Quercus robur, Eucalyptus globulus e outras frondosas
- Matorral con arbolado ralo e disperso
- Árbores de ribeira
- Monte desaborado
- Uso agrícola
- Uso improdutivo
- Auga e Humedais

DISTRITOS FORESTAIS					
Provincia	Cod.	Nome distrito	Provincia	Cod.	Nome distrito
A Coruña	I	Ferrol	Ourense	XI	O Ribeiro-Areiteiro
	II	Bergantiños-Mariñas Coruñesas		XII	Miño-Arnoia
	III	Santiago-Meseta interior		XIII	Valdeorras-Trives
	IV	Barbanza		XIV	Verín-Viana
	V	Fisterra		XV	A Limia
Lugo	VI	A Mariña Lucense	Pontevedra	XVI	Deza-Taboairós
	VII	Fonsagrada-Os Ancares		XVII	O Condado-A Paradanta
	VIII	Terra de Lemos		XVIII	Vigo-Baixo Miño
	IX	Lugo-Sarria		XIX	Caldas-O Salnés
	X	Terra Cha			

XUNTA DE GALICIA

Lenda xeral:


- ~ Límite de provincia.
- ~ Límite de distrito forestal.
- ~ Límite de concello.
- IX** Código do Distrito Forestal.

4 USOS DO SOLO GALICIA

Proxección UTM. Zona 29N. Datum ETRS 1989

Escala: 1:850.000

RÉXIME DE PROPIEDAD (A CORUÑA)

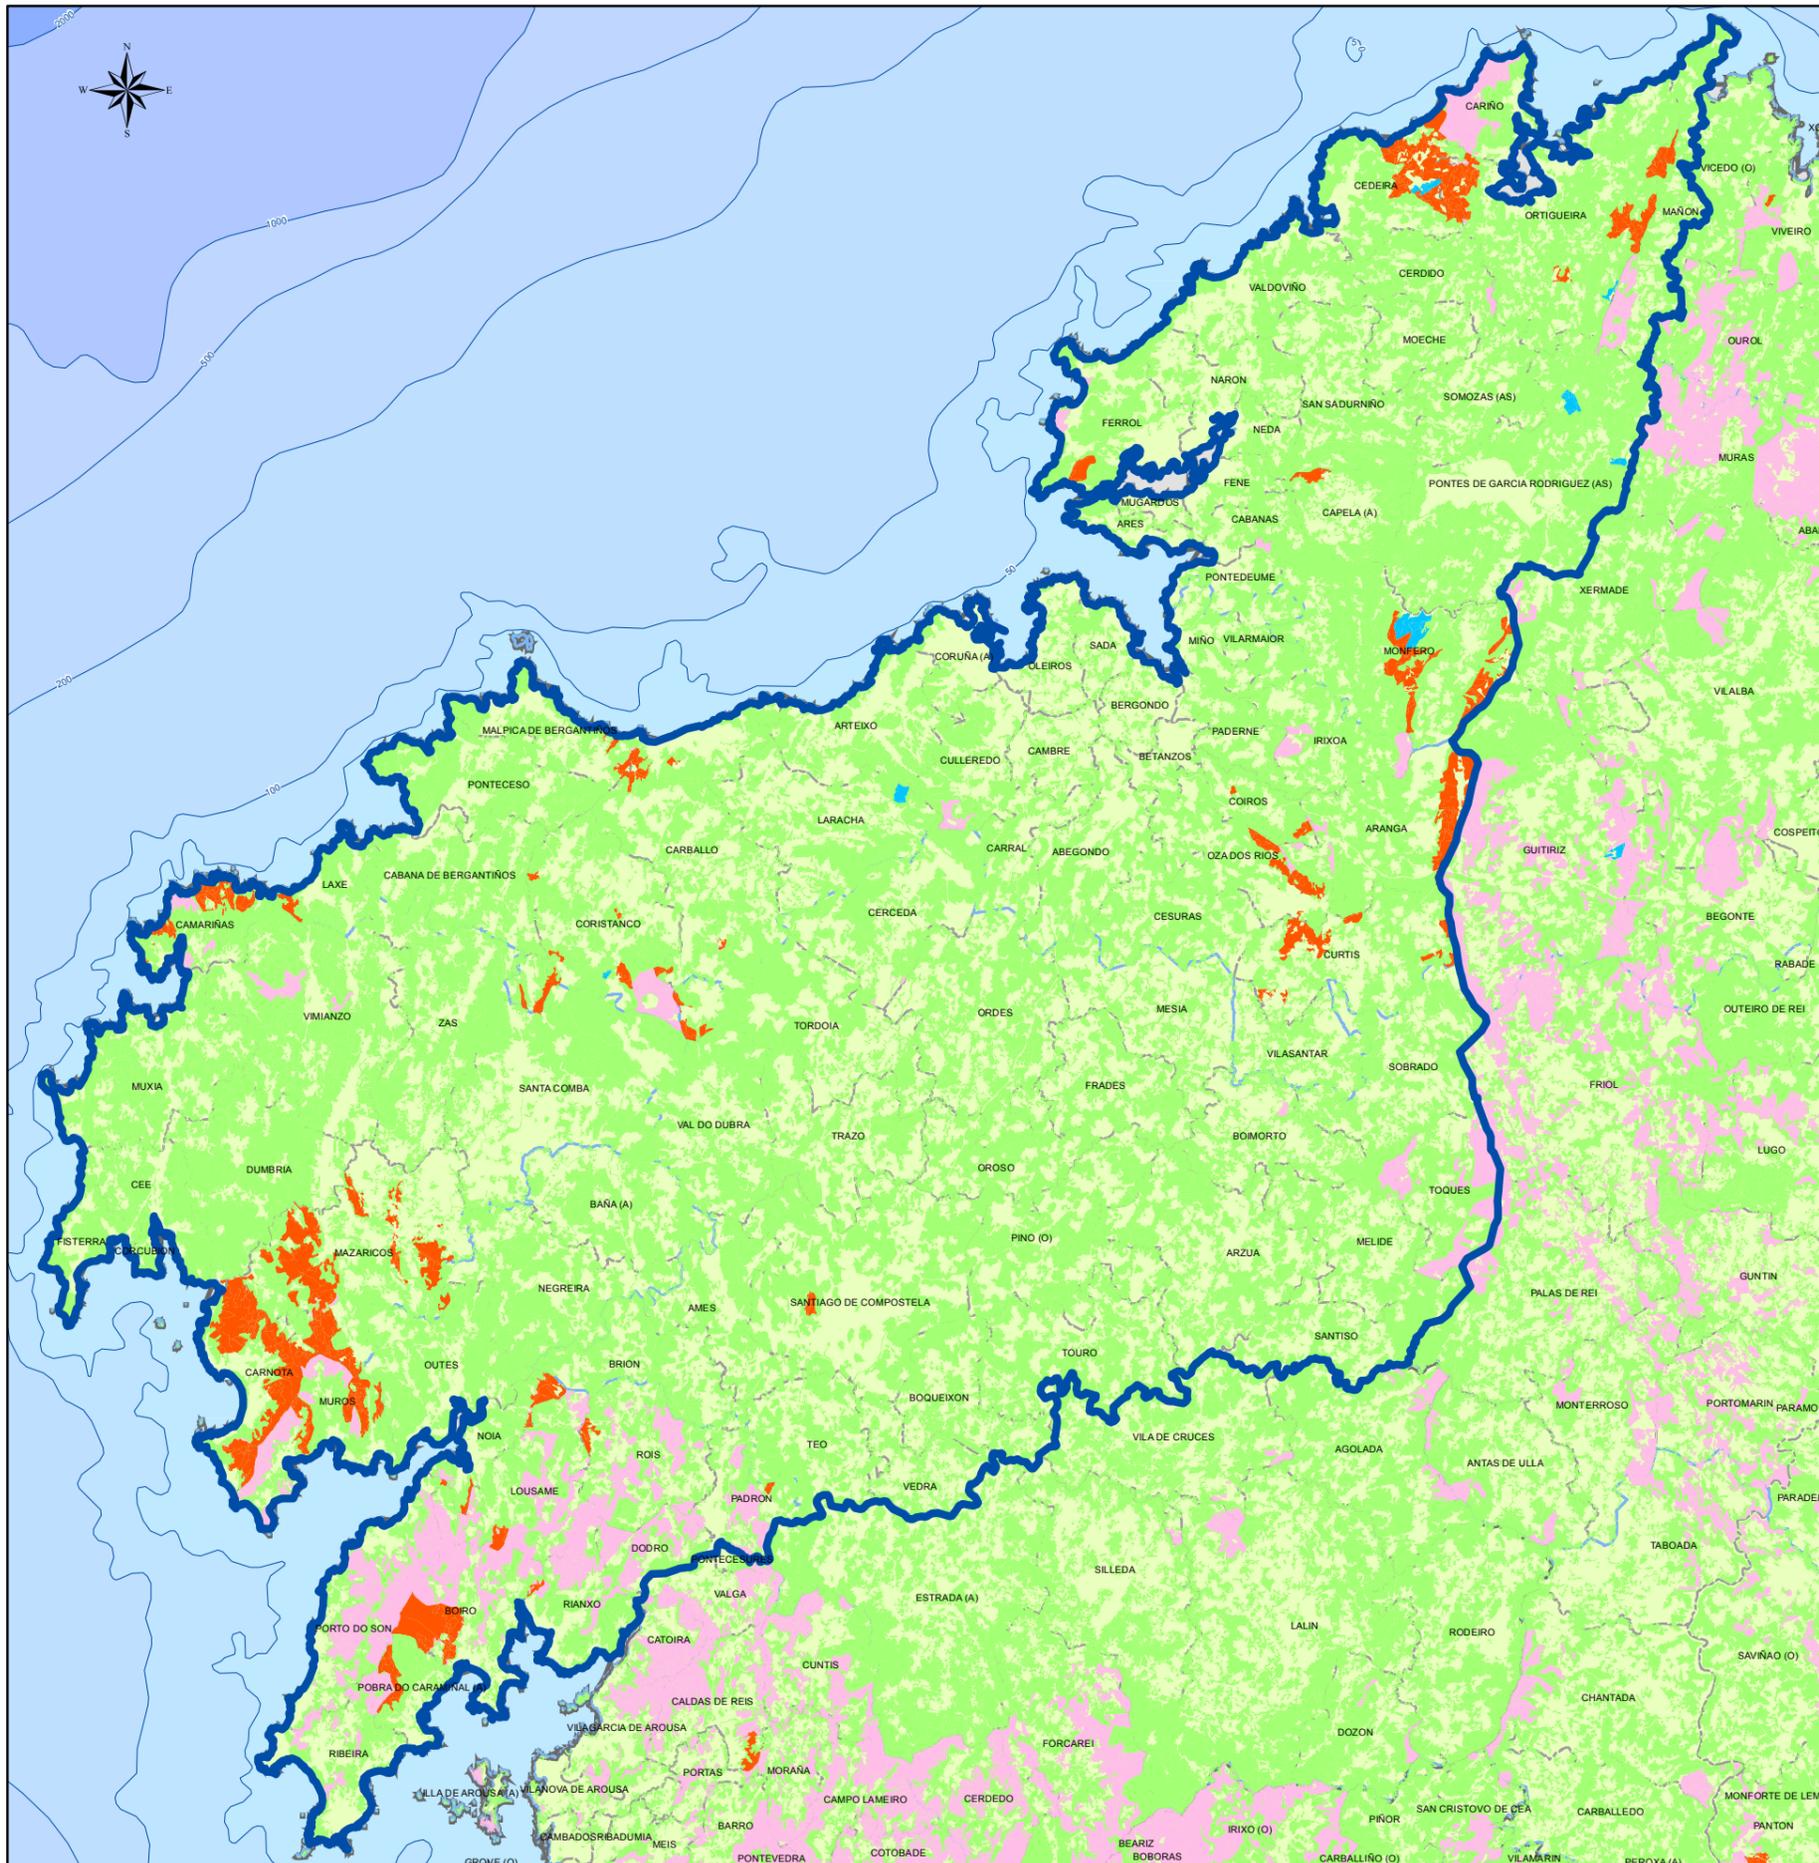

Lenda mapa:

Réxime de propiedade do solo

- Zona NON forestal
- Monte privado
- Monte público NON de U.P.
- Monte público de U.P.
- Monte veciñal en man común

DISTRITOS FORESTAIS

Provincia	Cod.	Nome distrito	Provincia	Cod.	Nome distrito
A Coruña	I	Ferrol	Ourense	XI	O Ribeiro-Areiteiro
	II	Bergantiños-Mariñas Coruñesas		XII	Miño-Arnoia
	III	Santiago-Meseta interior		XIII	Valdeorras-Trives
	IV	Barbanza		XIV	Verín-Viana
	V	Fisterra		XV	A Limia
Lugo	VI	A Mariña Lucense	Pontevedra	XVI	Deza-Taboairós
	VII	Fonsagrada-Os Ancares		XVII	O Condado-A Paradanta
	VIII	Terra de Lemos		XVIII	Vigo-Baixo Miño
	IX	Lugo-Sarria		XIX	Caldas-O Salnés
	X	Terra Cha			

XUNTA DE GALICIA

5.1 RÉXIME DE PROPIEDAD A CORUÑA


Lenda xeral:

- Límite de provincia.
- Límite de distrito forestal.
- Límite de concello.
- IX** Código do Distrito Forestal.

Proxección UTM. Zona 29N. Datum ETRS 1989. Escala: 1:550.000

0 3 6 12 18 24 Km.

RÉXIME DE PROPIEDAD DO SOLO (LUGO)

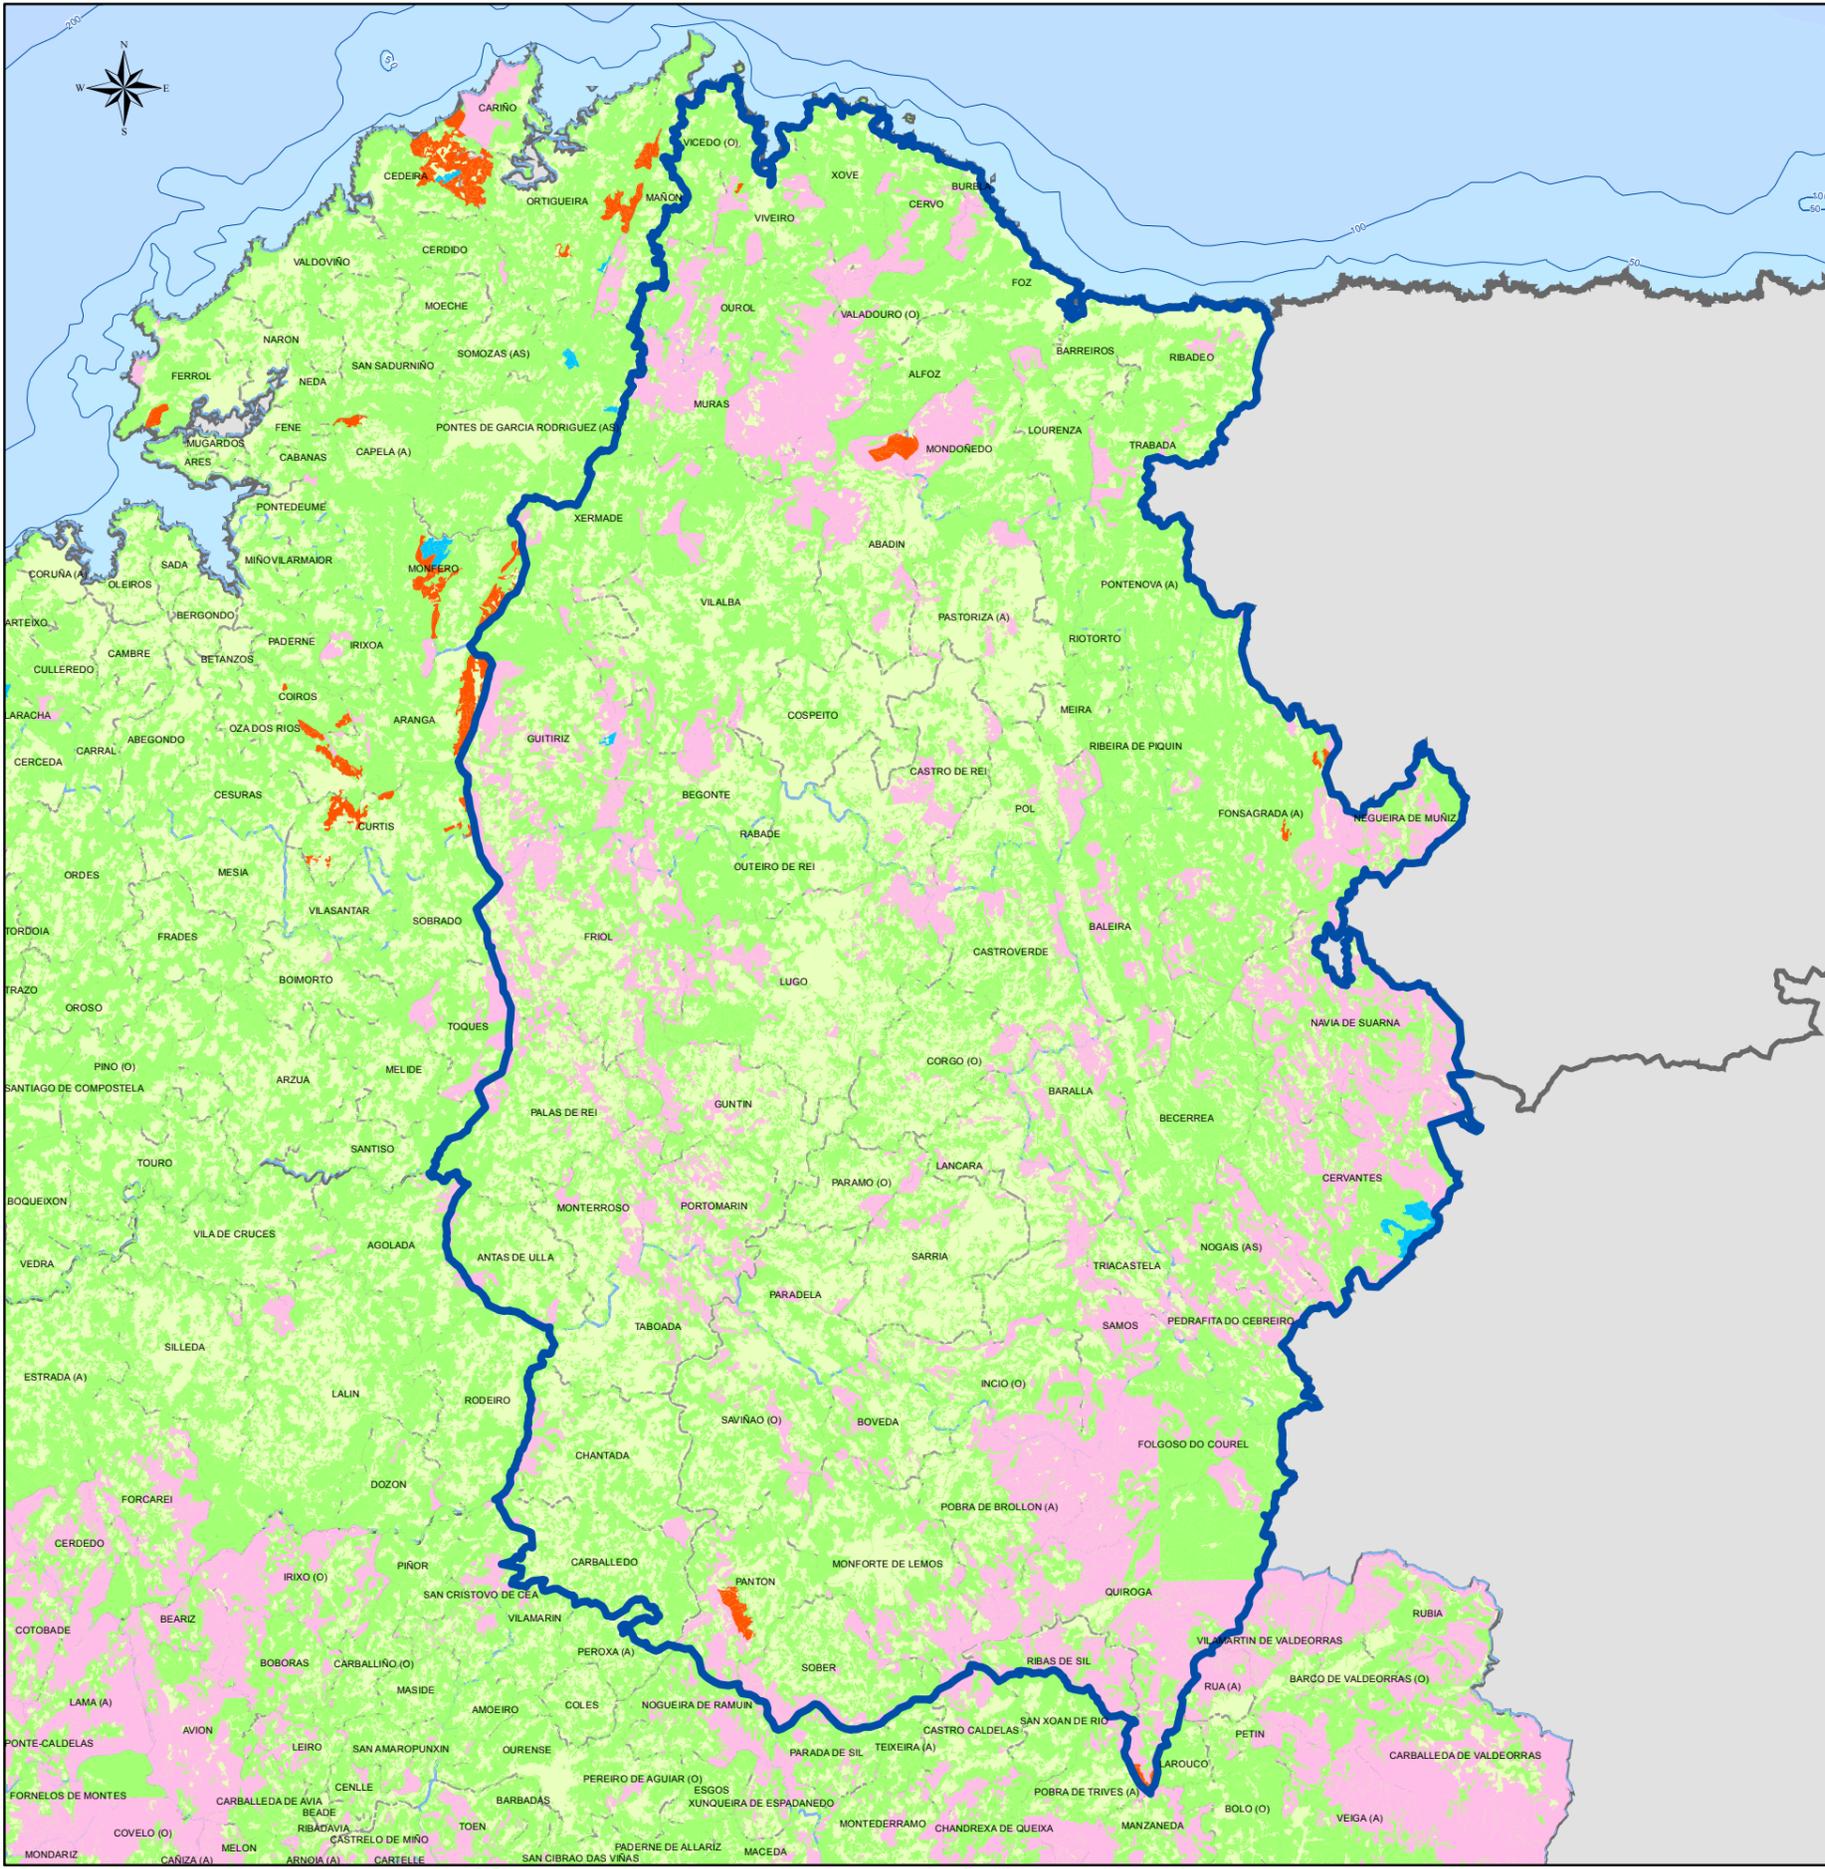

Lenda mapa:

Réxime de propiedade do solo

- Zona NON forestal
- Monte privado
- Monte público NON de U.P.
- Monte público de U.P.
- Monte veciñal en man común

DISTRITOS FORESTAIS

Provincia	Cod.	Nome distrito	Provincia	Cod.	Nome distrito
A Coruña	I	Ferrol	Ourense	XI	O Ribeiro-Areiteiro
	II	Bergantiños-Mariñas		XII	Miño-Arnoia
	III	Santiago-Meseta interior		XIII	Valdeorras-Trives
	IV	Barbanza		XIV	Verín-Viana
	V	Fisterra		XV	A Limia
Lugo	VI	A Mariña Lucense	Pontevedra	XVI	Deza-Taboairós
	VII	Fonsagrada-Os Ancares		XVII	O Condado-A Paradanta
	VIII	Terra de Lemos		XVIII	Vigo-Baixo Miño
	IX	Lugo-Sarria		XIX	Caldas-O Salnés
	X	Terra Cha			

XUNTA DE GALICIA


5.2 RÉXIME DE PROPIEDAD LUGO

Lenda xeral:

- Límite de provincia.
- Límite de distrito forestal.
- Límite de concello.
- IX** Código do Distrito Forestal.

Proxección UTM. Zona 29N. Datum ETRS 1989. Escala: 1:650.000

0 3,75 7,5 15 22,5 30 Km.

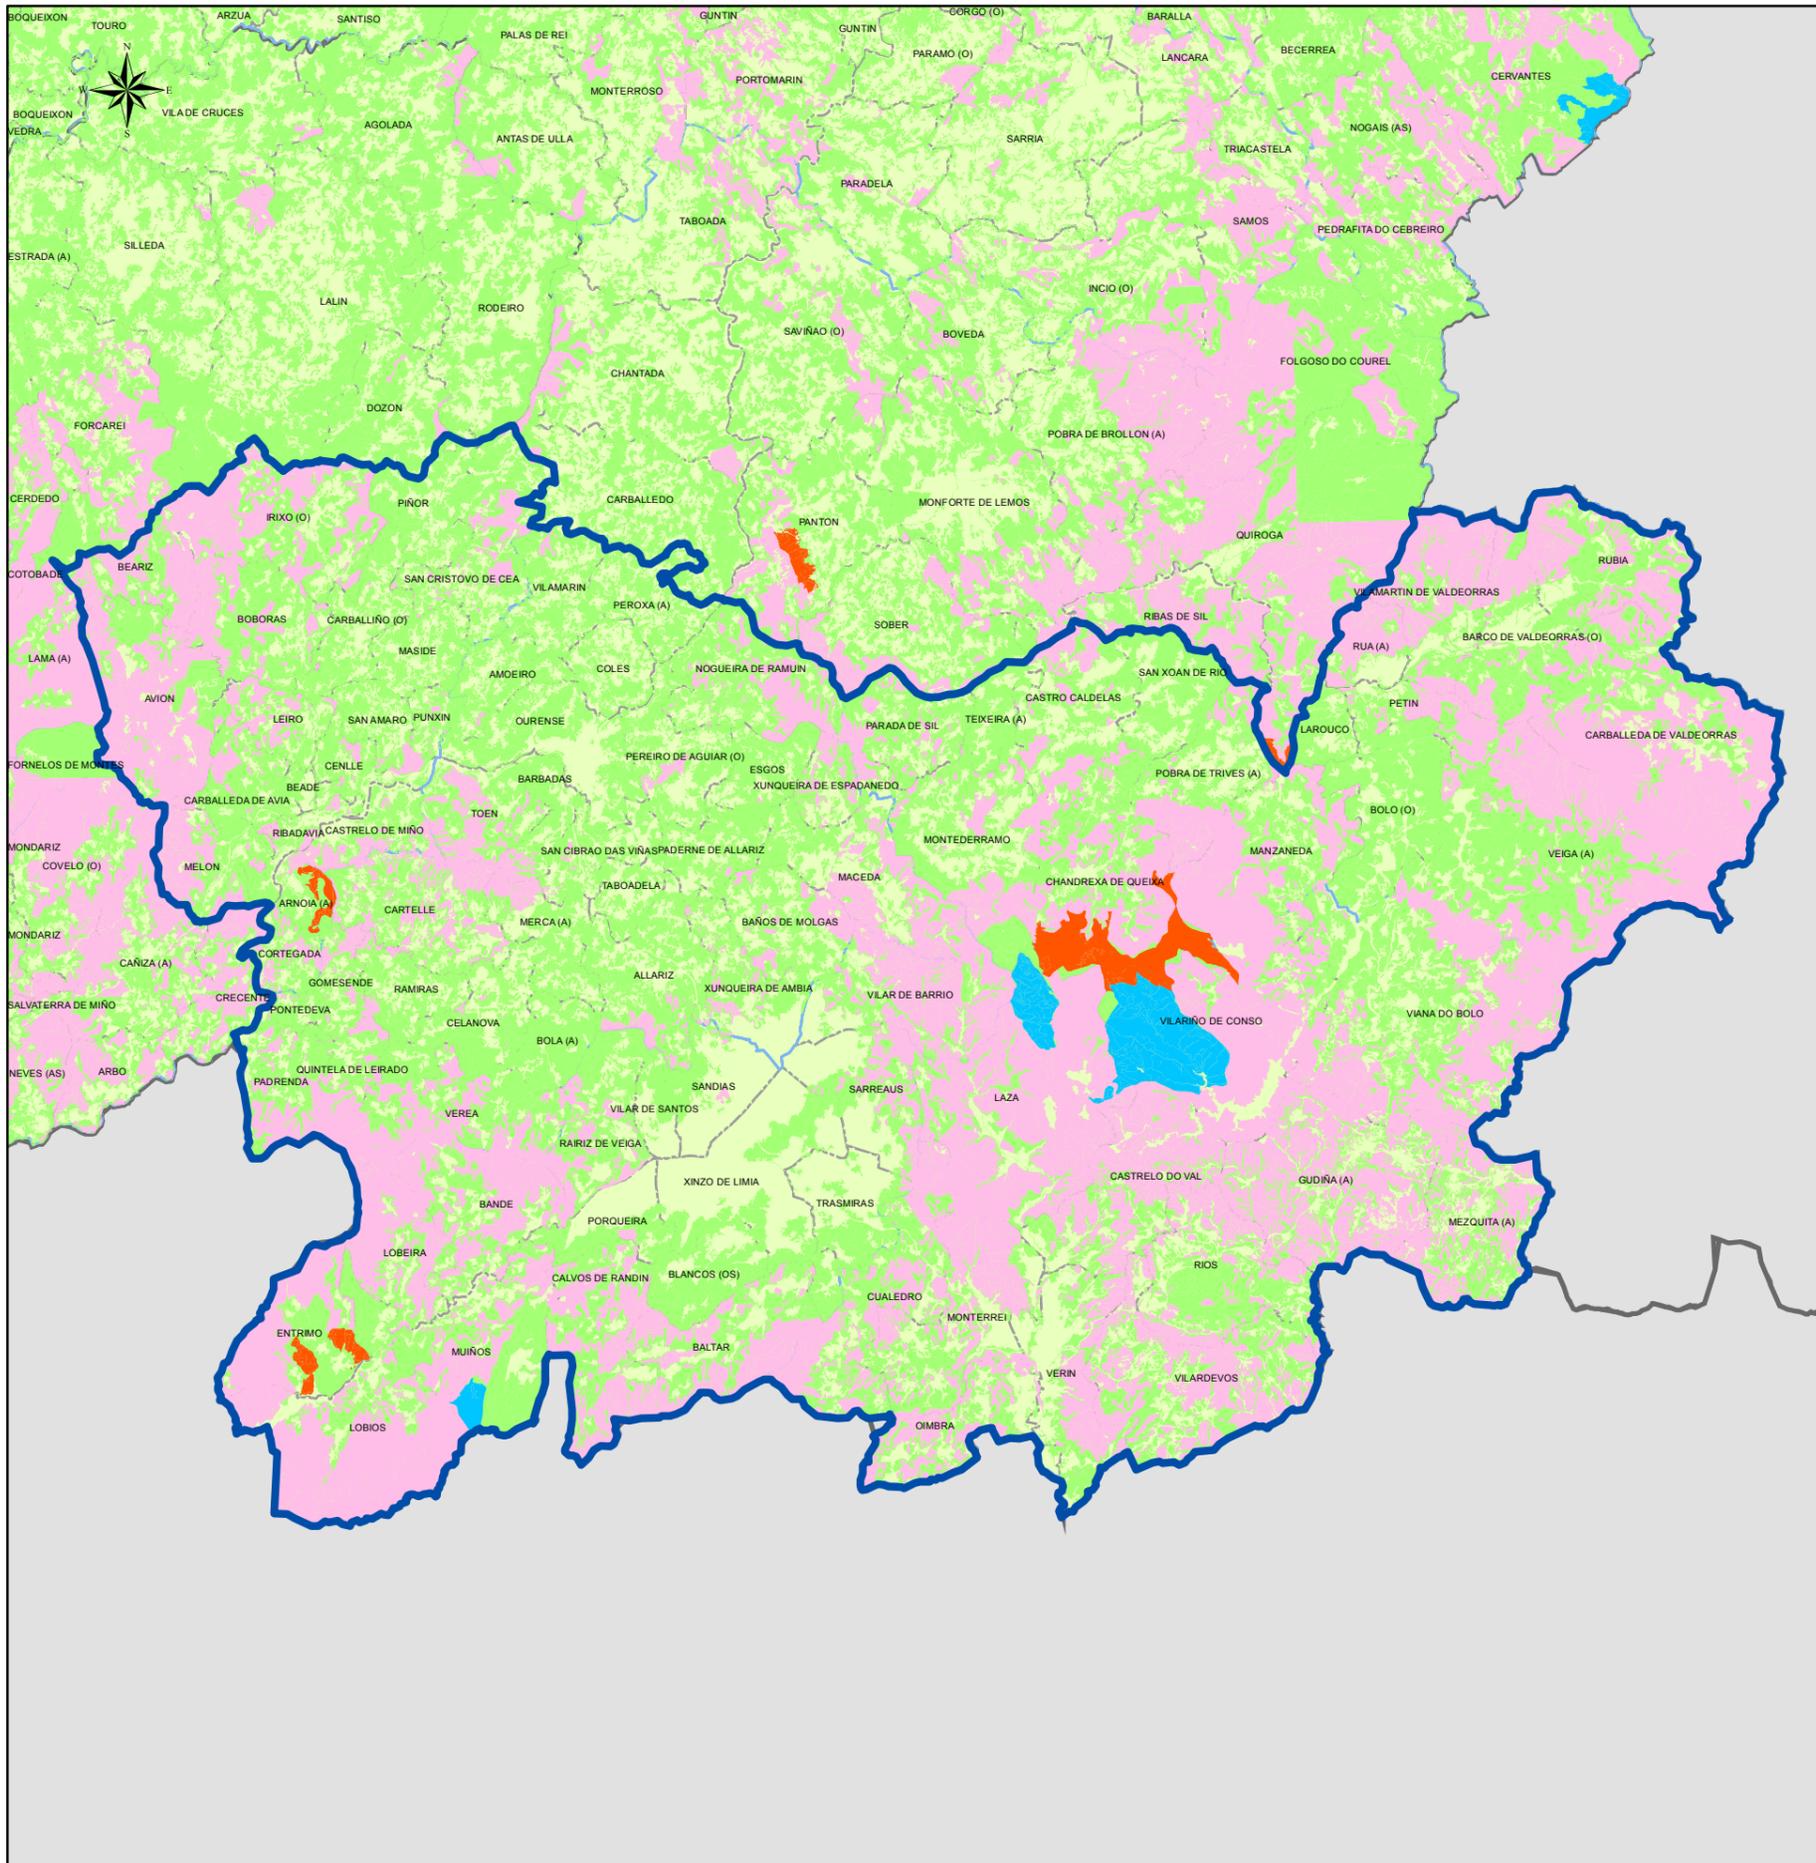

Lenda mapa:

Réxime de propiedade do solo

- Zona NON forestal
- Monte privado
- Monte público NON de U.P.
- Monte público de U.P.
- Monte veciñal en man común

DISTRITOS FORESTAIS

Provincia	Cod.	Nome distrito	Provincia	Cod.	Nome distrito
A Coruña	I	Ferrol	Ourense	XI	O Ribeiro-Areiteiro
	II	Bergantiños-Mariñas Coruñesas		XII	Miño-Arnoia
	III	Santiago-Meseta interior		XIII	Valdeorras-Trives
	IV	Barbanza		XIV	Verín-Viana
	V	Fisterra		XV	A Limia
Lugo	VI	A Mariña Lucense	Pontevedra	XVI	Deza-Tabeirós
	VII	Fonsagrada-Os Ancares		XVII	O Condado-A Paradanta
	VIII	Terra de Lemos		XVIII	Vigo-Baixo Miño
	IX	Lugo-Sarria		XIX	Caldas-O Salnés
	X	Terra Cha			


XUNTA DE GALICIA

5.3 RÉXIME DE PROPIEDAD OURENSE

Lenda xeral:

- Límite de provincia.
- Límite de distrito forestal.
- Límite de concello.
- IX** Código do Distrito Forestal.

Proxección UTM. Zona 29N. Datum ETRS 1989. Escala: 1:550.000

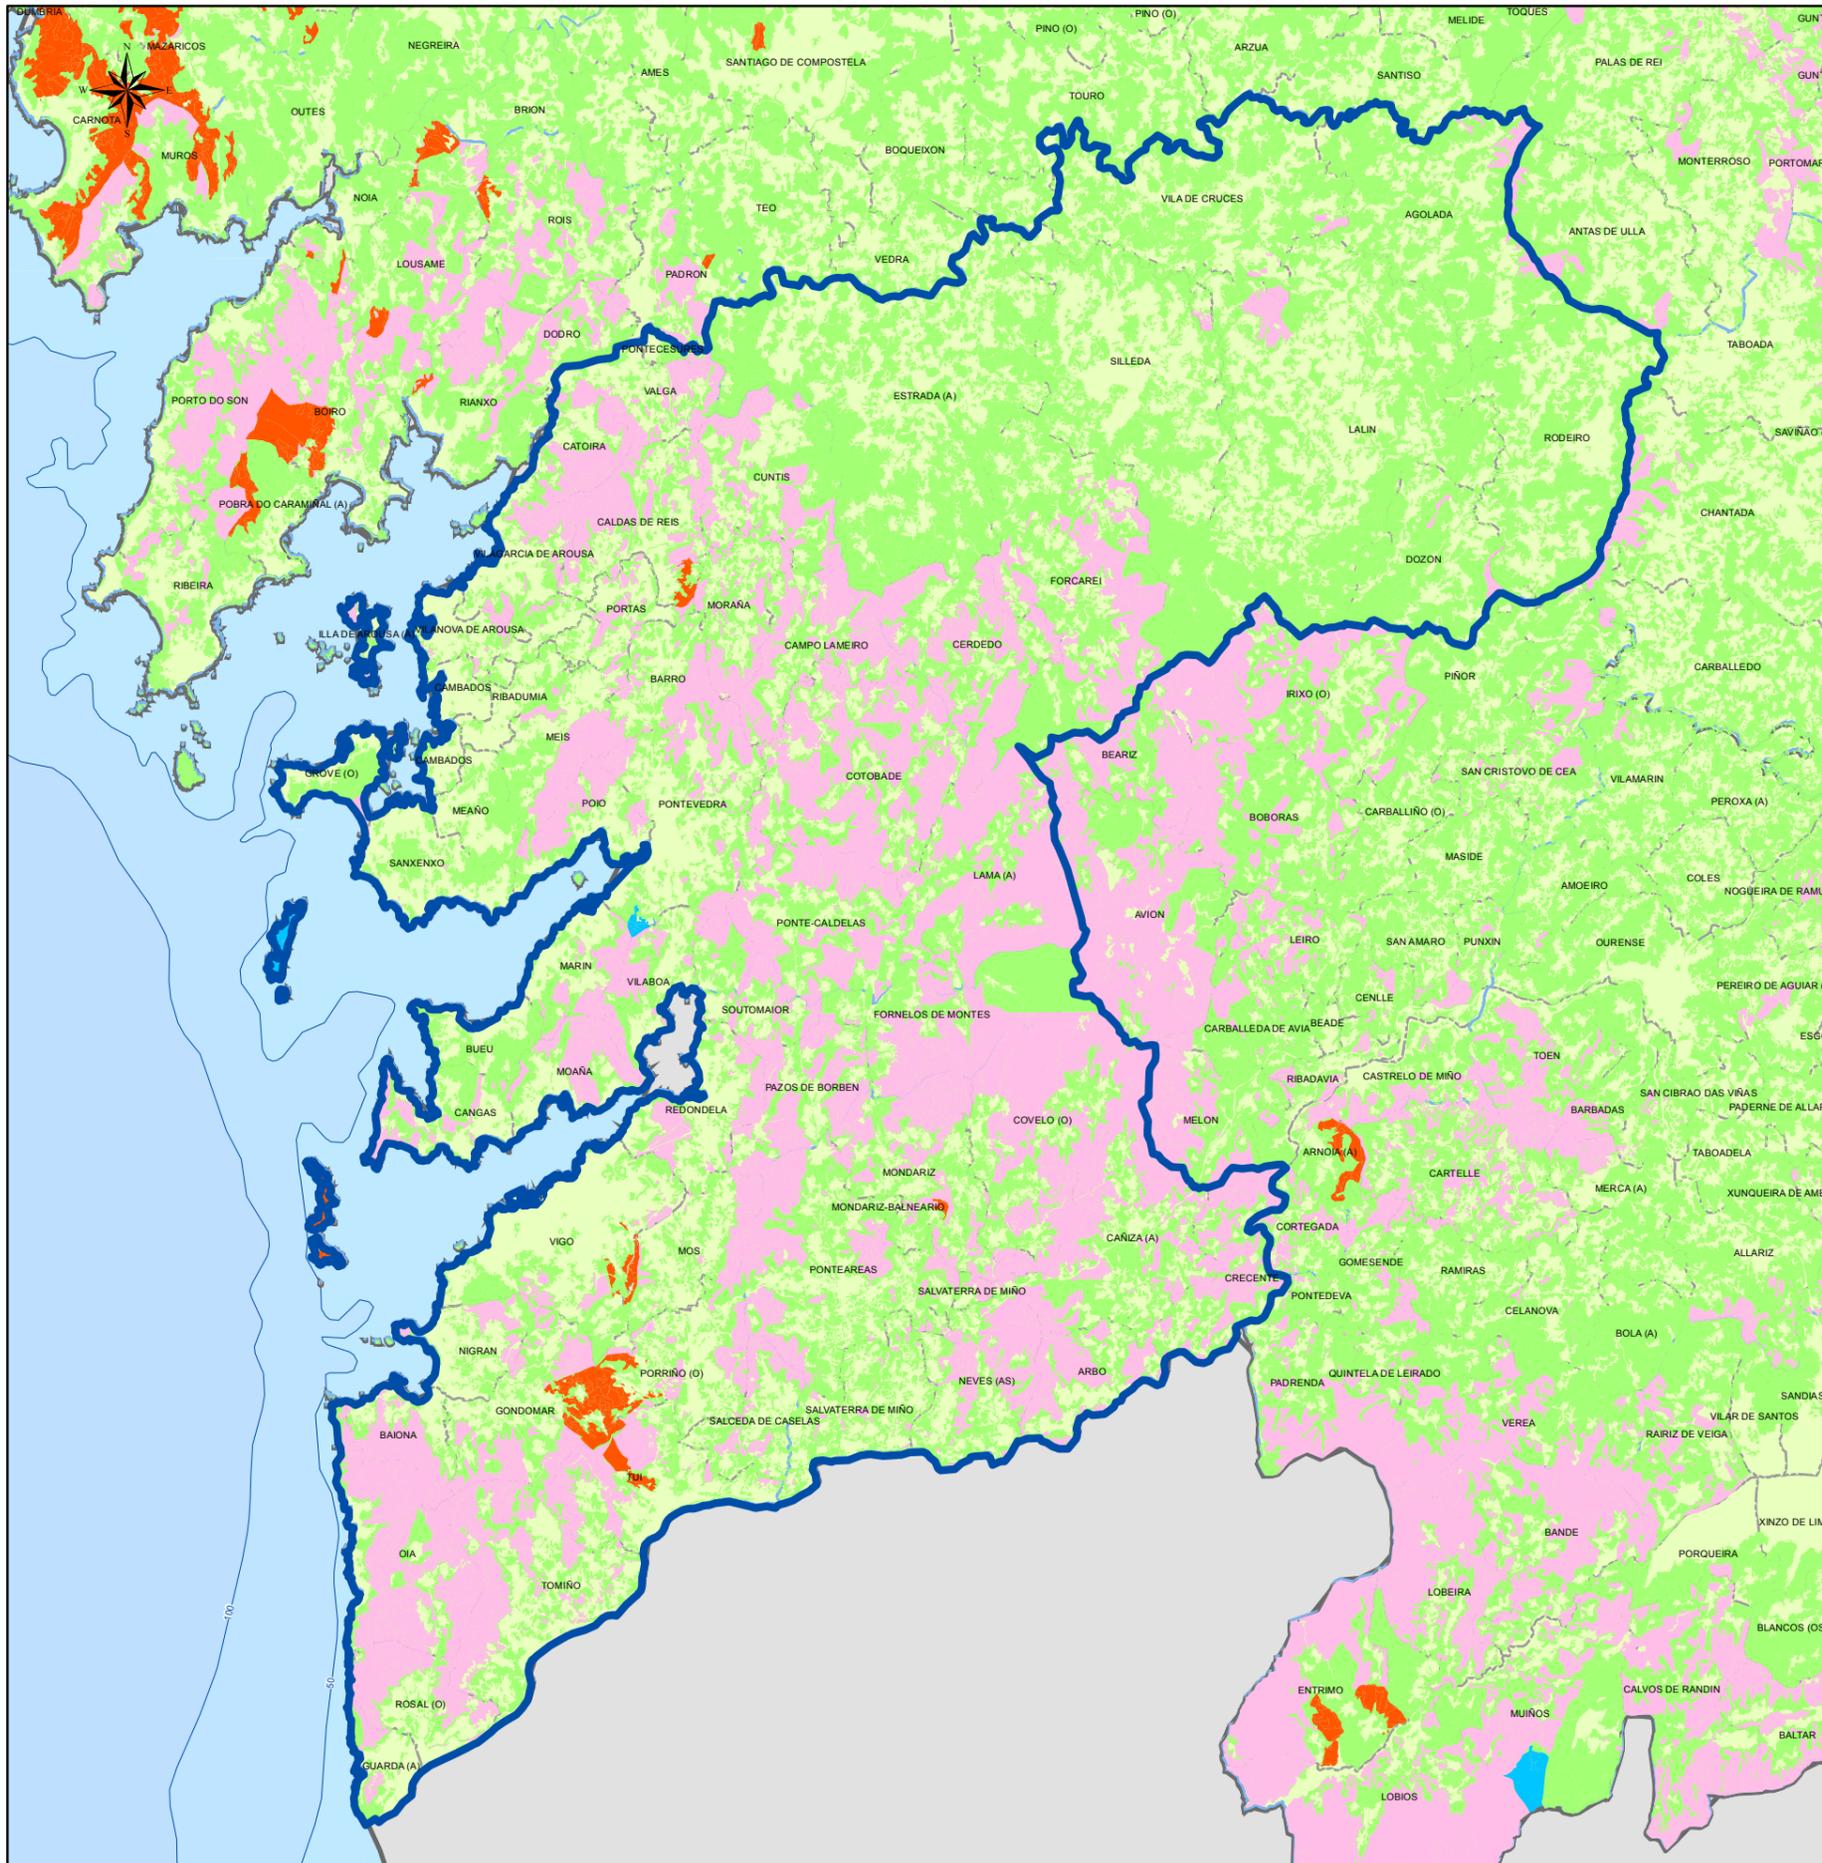

Lenda mapa:

Réxime de propiedade do solo

- Zona NON forestal
- Monte privado
- Monte público NON de U.P.
- Monte público de U.P.
- Monte veciñal en man común

DISTRITOS FORESTAIS

Provincia	Cod.	Nome distrito	Provincia	Cod.	Nome distrito
A Coruña	I	Ferrol	Ourense	XI	O Ribeiro-Arenteiro
	II	Bergantiños-Mariñas Coruñesas		XII	Miño-Arnoia
	III	Santiago-Meseta interior		XIII	Valdeorras-Trives
	IV	Barbanza		XIV	Verín-Viana
	V	Fisterra		XV	A Limia
Lugo	VI	A Mariña Lucense	Pontevedra	XVI	Deza-Taboairós
	VII	Fonsagrada-Os Ancares		XVII	O Condado-A Paradanta
	VIII	Terra de Lemos		XVIII	Vigo-Baixo Miño
	IX	Lugo-Sarria		XIX	Caldas-O Salnés
	X	Terra Cha			

XUNTA DE GALICIA


5.4 RÉXIME DE PROPIEDAD PONTEVEDRA

Lenda xeral:

- Límite de provincia.
- Límite de distrito forestal.
- Límite de concello.
- IX** Código do Distrito Forestal.

Proxección UTM. Zona 29N. Datum ETRS 1989. Escala: 1:450.000

RÉXIME DE PROPIEDADE DO SOLO (GALICIA)

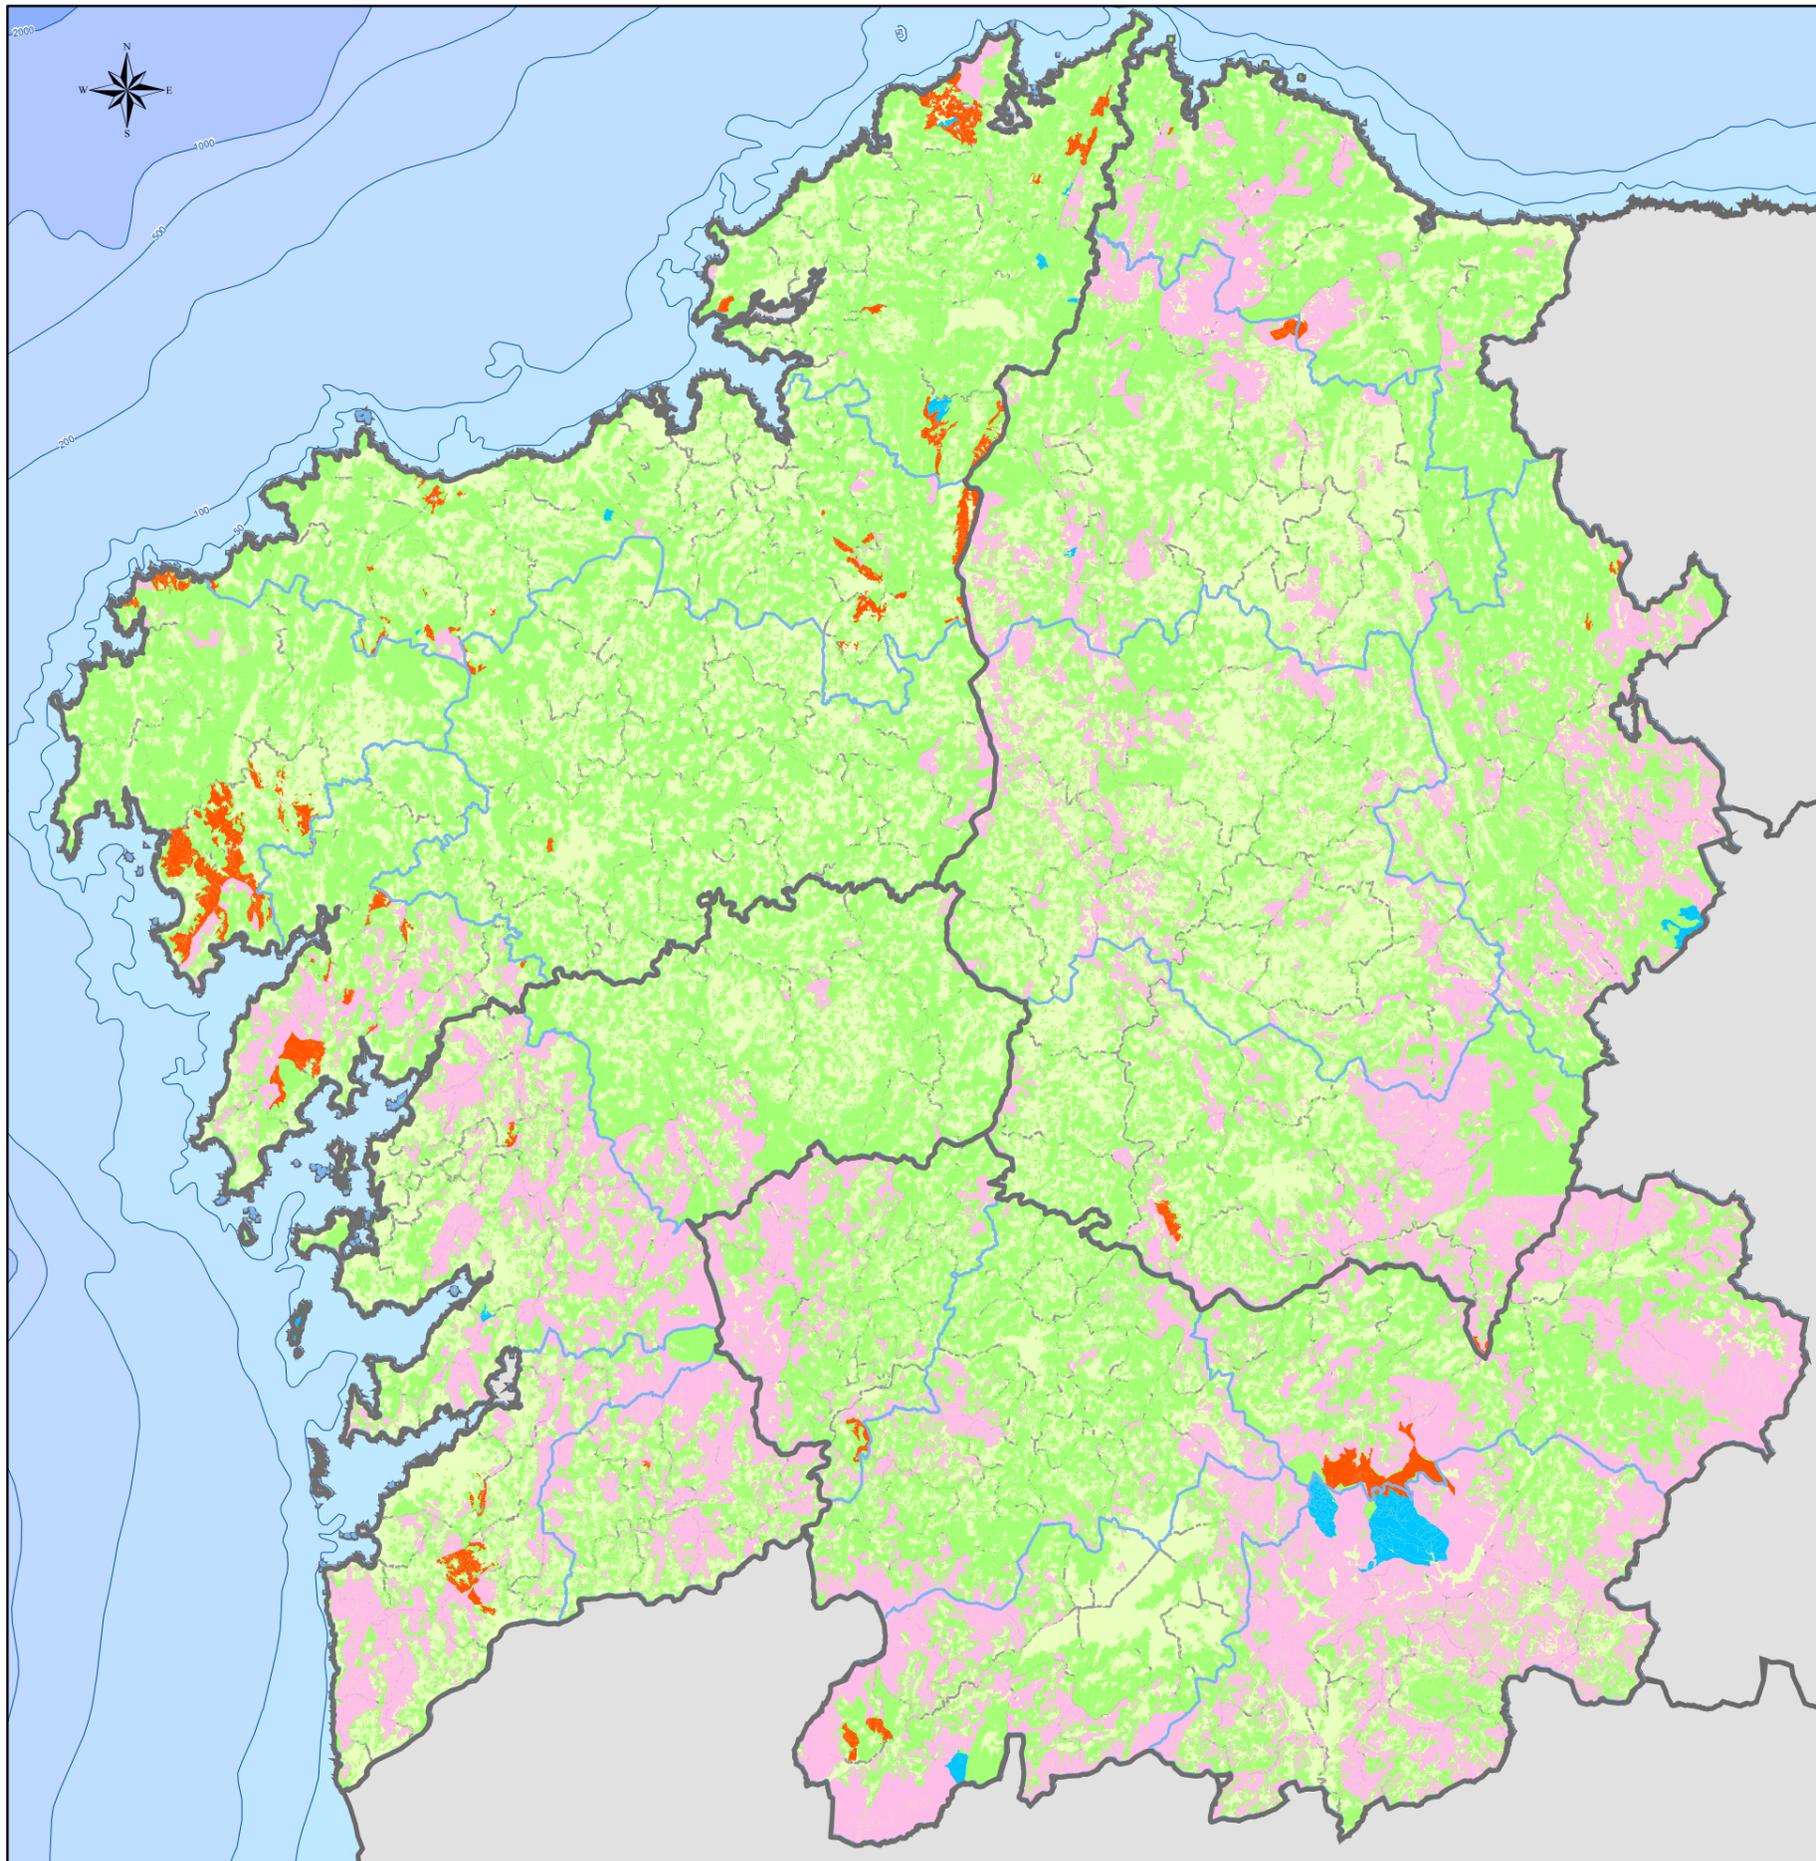

Lenda mapa:

Réxime de propiedade

- Zona NON forestal
- Monte privado
- Monte público NON de U.P.
- Monte público de U.P.
- Monte veciñal en man común

DISTRITOS FORESTAIS

Provincia	Cod.	Nome distrito	Provincia	Cod.	Nome distrito
A Coruña	I	Ferrol	Ourense	XI	O Ribeiro-Areiteiro
	II	Bergantiños-Mariñas Coruñesas		XII	Miño-Arnoia
	III	Santiago-Meseta interior		XIII	Valdeorras-Trives
	IV	Barbanza		XIV	Verín-Viana
	V	Fisterra		XV	A Limia
Lugo	VI	A Mariña Lucense	Pontevedra	XVI	Deza-Tabeirós
	VII	Fonsagrada-Os Ancares		XVII	O Condado-A Paradanta
	VIII	Terra de Lemos		XVIII	Vigo-Baixo Miño
	IX	Lugo-Sarria		XIX	Caldas-O Salnés
	X	Terra Cha			

XUNTA DE GALICIA

RÉXIME DE PROPIEDADE GALICIA

Lenda xeral:


- Límite de provincia.
- Límite de distrito forestal.
- Límite de concello.
- IX** Código do Distrito Forestal.

5

Proxección UTM. Zona 29N. Datum ETRS 1989. Escala: 1:850.000

0 5 10 20 30 40 Km.

ZONA DE ALTO RISCO (A CORUÑA)

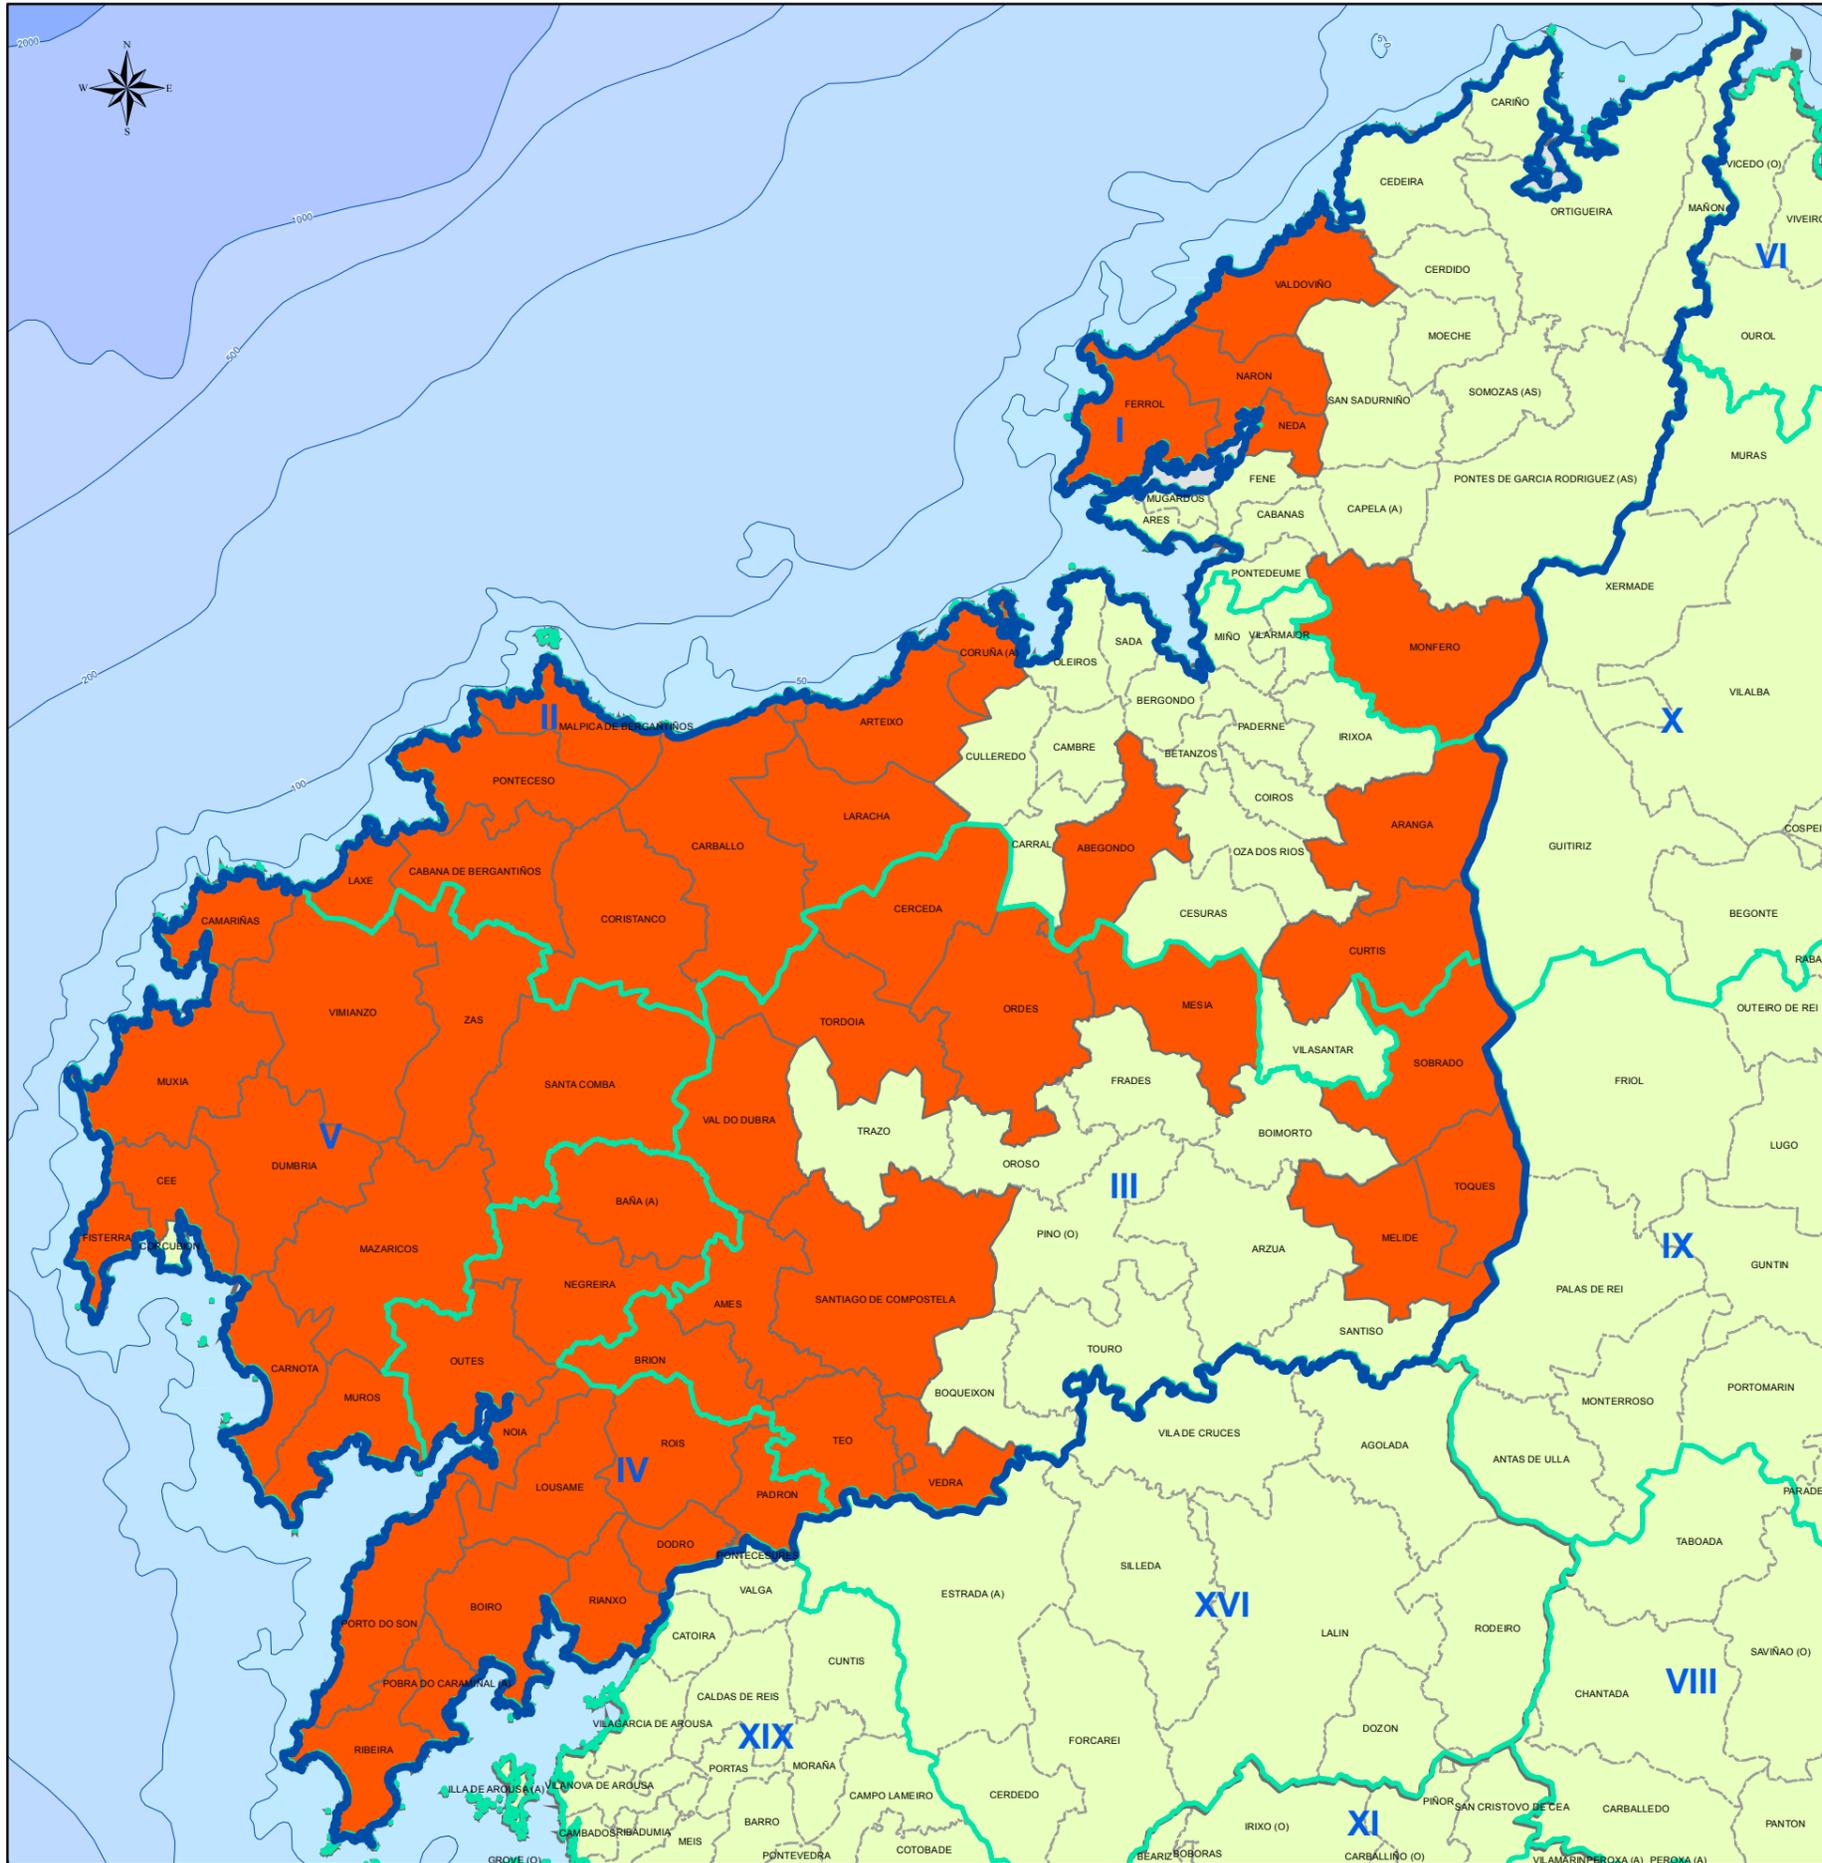

DISTRITOS FORESTAIS

Provincia	Cod.	Nome distrito	Provincia	Cod.	Nome distrito
A Coruña	I	Ferrol	Ourense	XI	O Ribeiro-Areiteiro
A Coruña	II	Bergantiños-Mariñas Coruñesas	Ourense	XII	Miño-Arnoia
A Coruña	III	Santiago-Meseta interior	Ourense	XIII	Valdeorras-Trives
A Coruña	IV	Barbanza	Ourense	XIV	Verín-Viana
A Coruña	V	Fisterra	Ourense	XV	A Limia
Lugo	VI	A Mariña Lucense	Pontevedra	XVI	Deza-Taboairós
Lugo	VII	Fonsagrada-Os Ancares	Pontevedra	XVII	O Condado-A Paradanta
Lugo	VIII	Terra de Lemos	Pontevedra	XVIII	Vigo-Baixo Miño
Lugo	IX	Lugo-Sarria	Pontevedra	XIX	Caldas-O Salnés
Lugo	X	Terra Cha			

XUNTA DE GALICIA


Lenda xeral:

- Límite de distrito forestal.
- Límite de concello.
- IX Código do Distrito Forestal.

6.1 ZONA DE ALTO RISCO (A CORUÑA)

Proxección UTM. Zona 29N. Datum ETRS 1989. Escala: 1:550.000

ZONA DE ALTO RISCO (LUGO)

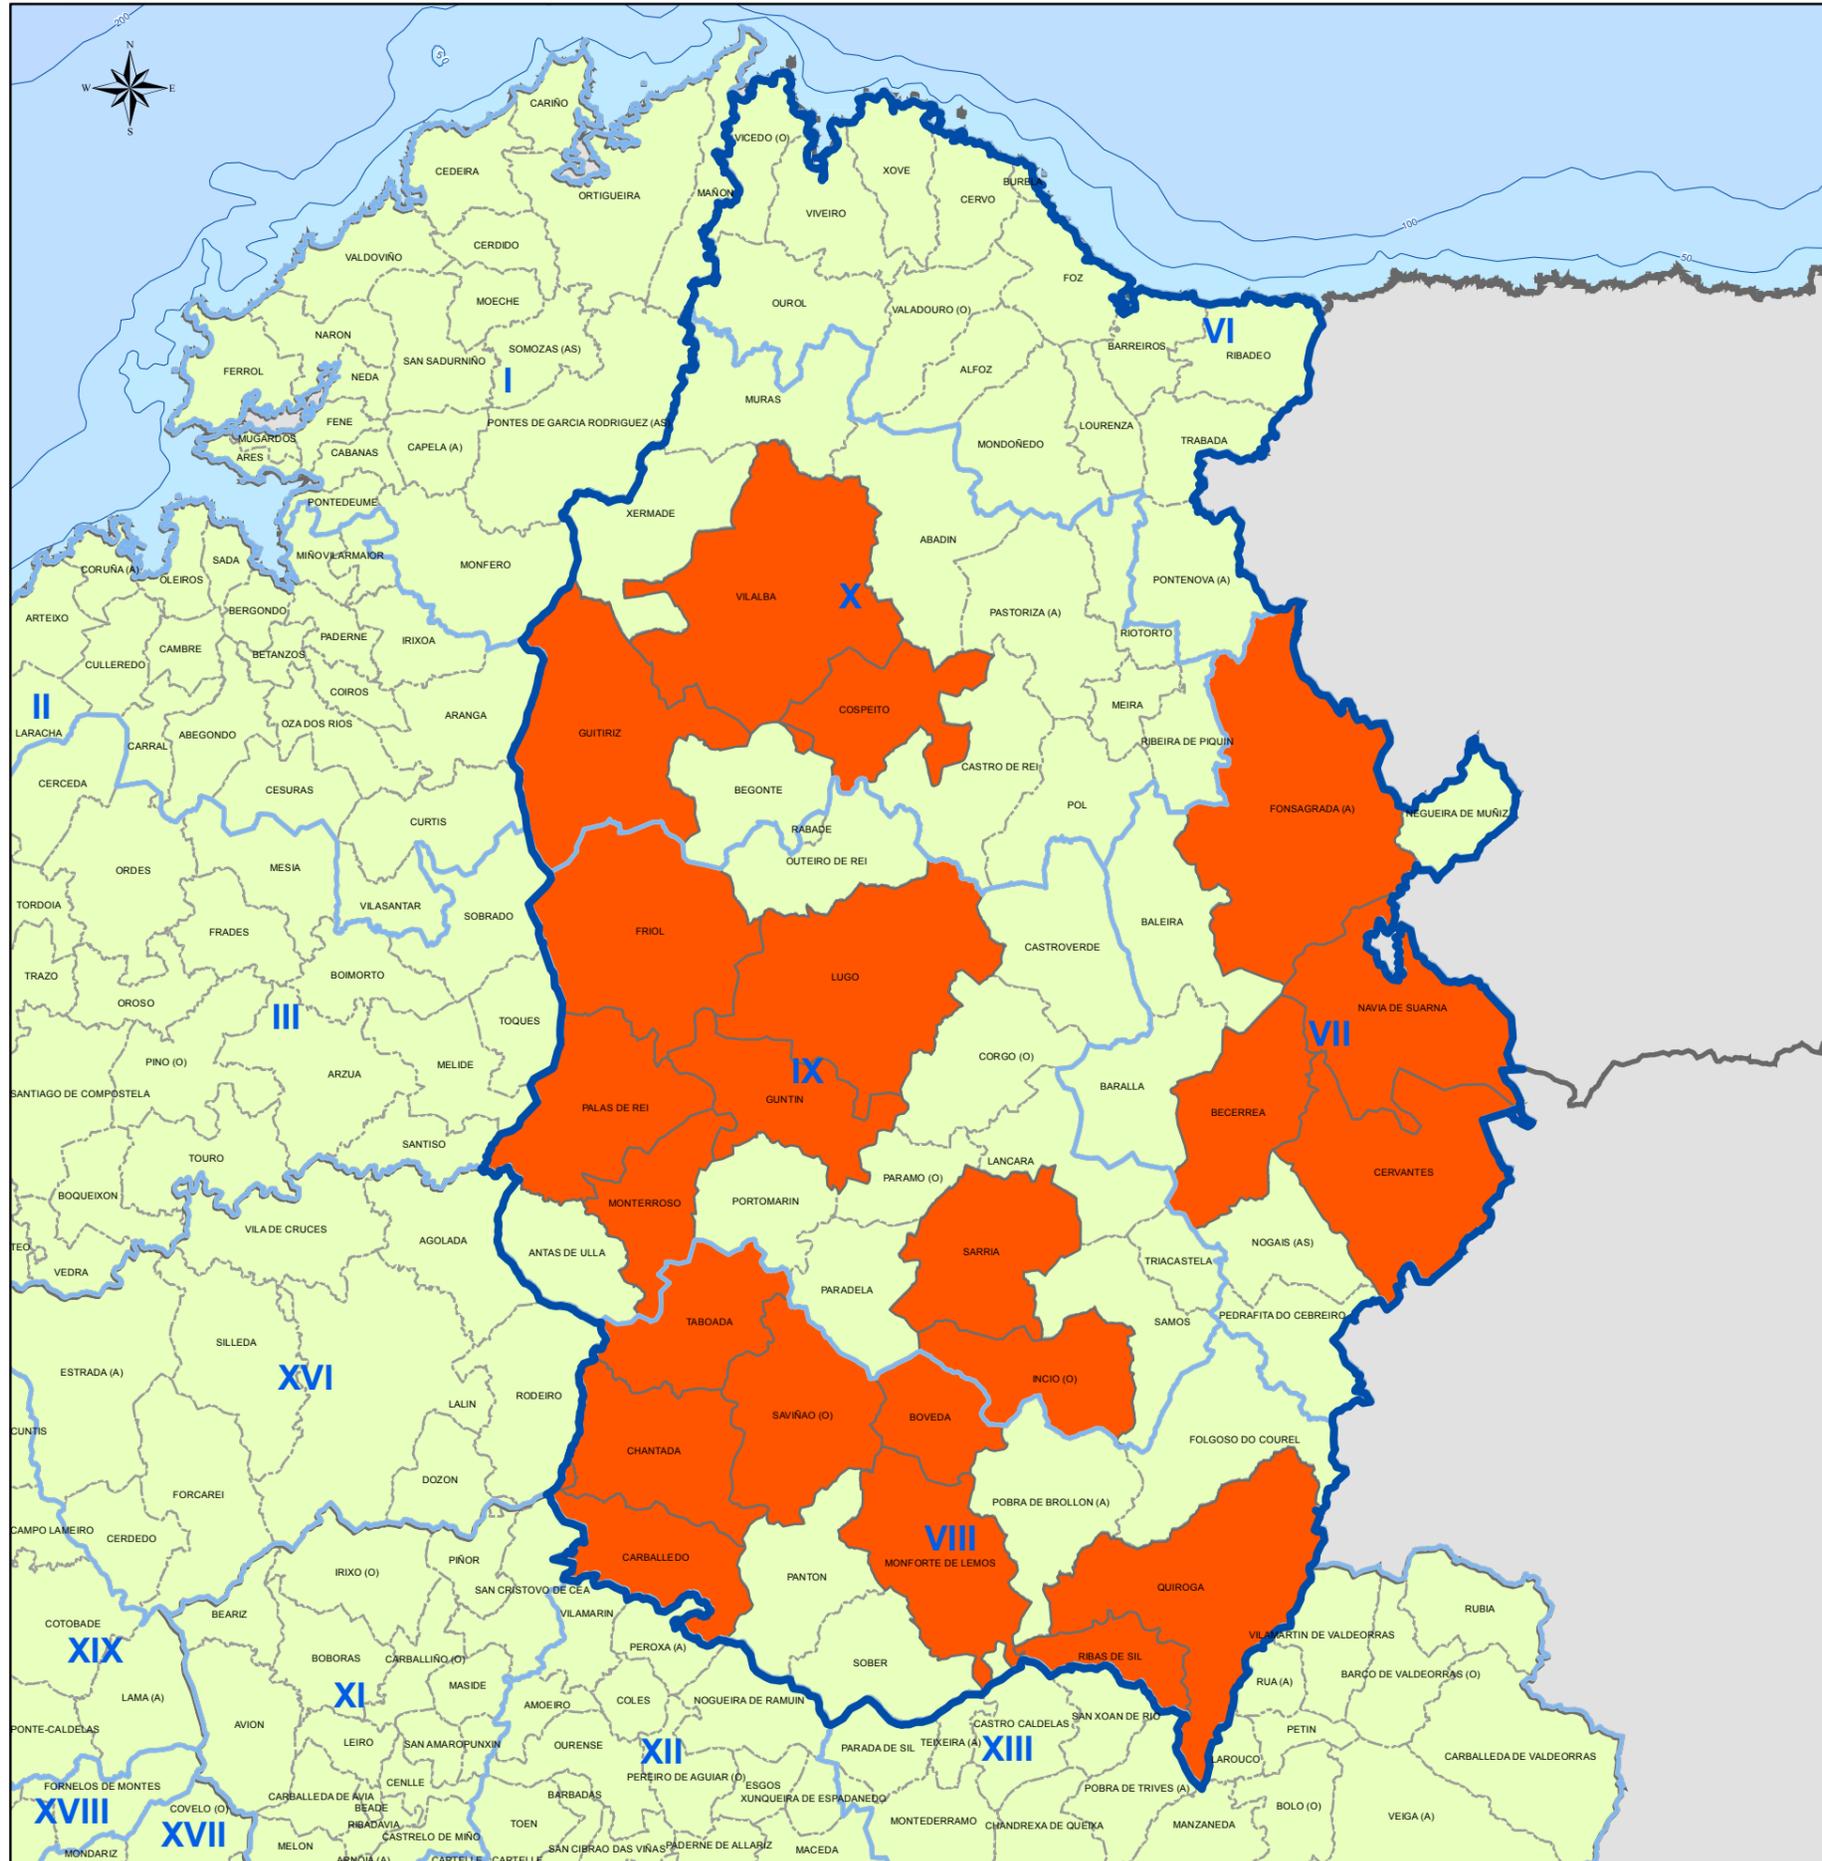

DISTRITOS FORESTAIS

Provincia	Cod.	Nome distrito	Provincia	Cod.	Nome distrito
A Coruña	I	Ferrol	Ourense	XI	O Ribeiro-Areiteiro
	II	Bergantiños-Mariñas Coruñesas		XII	Miño-Arnoia
	III	Santiago-Meseta interior		XIII	Valdeorras-Trives
	IV	Barbanza		XIV	Verín-Viana
	V	Fisterra		XV	A Limia
Lugo	VI	A Mariña Lucense	Pontevedra	XVI	Deza-Tabeirós
	VII	Fonsagrada-Os Ancares		XVII	O Condado-A Paradanta
	VIII	Terra de Lemos		XVIII	Vigo-Baixo Miño
	IX	Lugo-Sarria		XIX	Caldas-O Salnés
	X	Terra Cha			

 XUNTA DE GALICIA

Lenda xeral:


-  Límite de distrito forestal.
-  Límite de concello.
- IX** Código do Distrito Forestal.

6.2 ZONA DE ALTO RISCO (LUGO)

Proxección UTM. Zona 29N. Datum ETRS 1989 Escala: 1:650.000

0 3,75 7,5 15 22,5 30 Km.

ZONA DE ALTO RISCO (OURENSE)

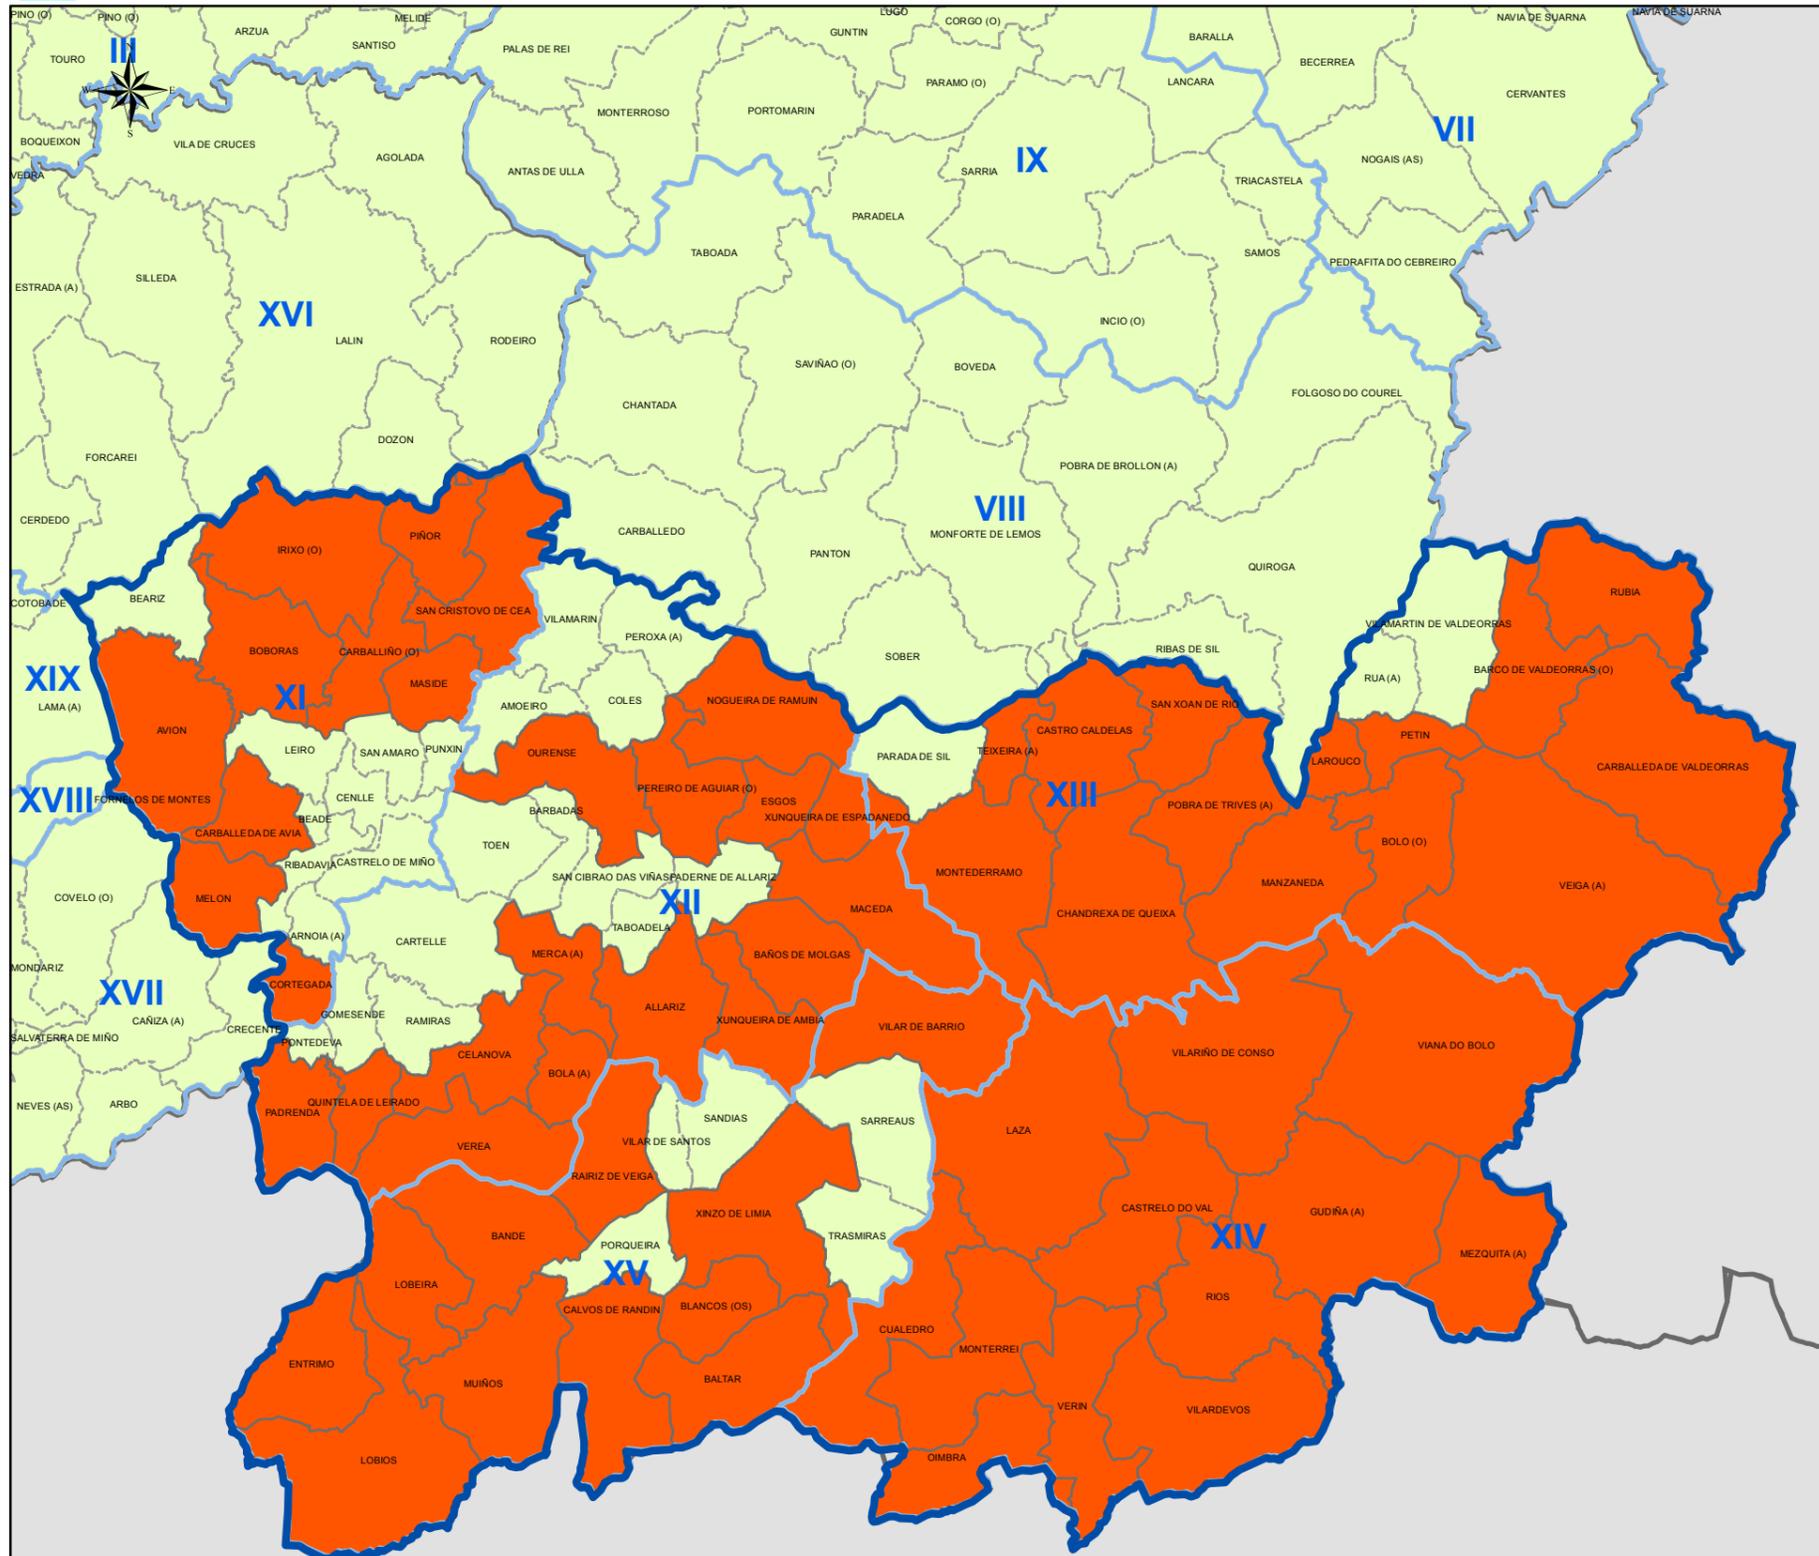

DISTRITOS FORESTAIS					
Provincia	Cod.	Nome distrito	Provincia	Cod.	Nome distrito
A Coruña	I	Ferrol	Ourense	XI	O Ribeiro-Areiteiro
	II	Bergantiños-Mariñas Coruñesas		XII	Miño-Arnoia
	III	Santiago-Meseta interior		XIII	Valdeorras-Trives
	IV	Barbanza		XIV	Verín-Viana
	V	Fisterra		XV	A Limia
Lugo	VI	A Mariña Lucense	Pontevedra	XVI	Deza-Taboairós
	VII	Fonsagrada-Os Ancares		XVII	O Condado-A Paradanta
	VIII	Terra de Lemos		XVIII	Vigo-Baixo Miño
	IX	Lugo-Sarria		XIX	Caldas-O Salnés
	X	Terra Cha			

XUNTA DE GALICIA

Lenda xeral:

- Límite de distrito forestal.
- Límite de concello.
- Código do Distrito Forestal.


6.3

ZONA DE ALTO RISCO (OURENSE)

Proxección UTM. Zona 29N. Datum ETRS 1989

Escala: 1:550.000

ZONAS DE ALTO RISCO DE INCENDIO (ZAR)

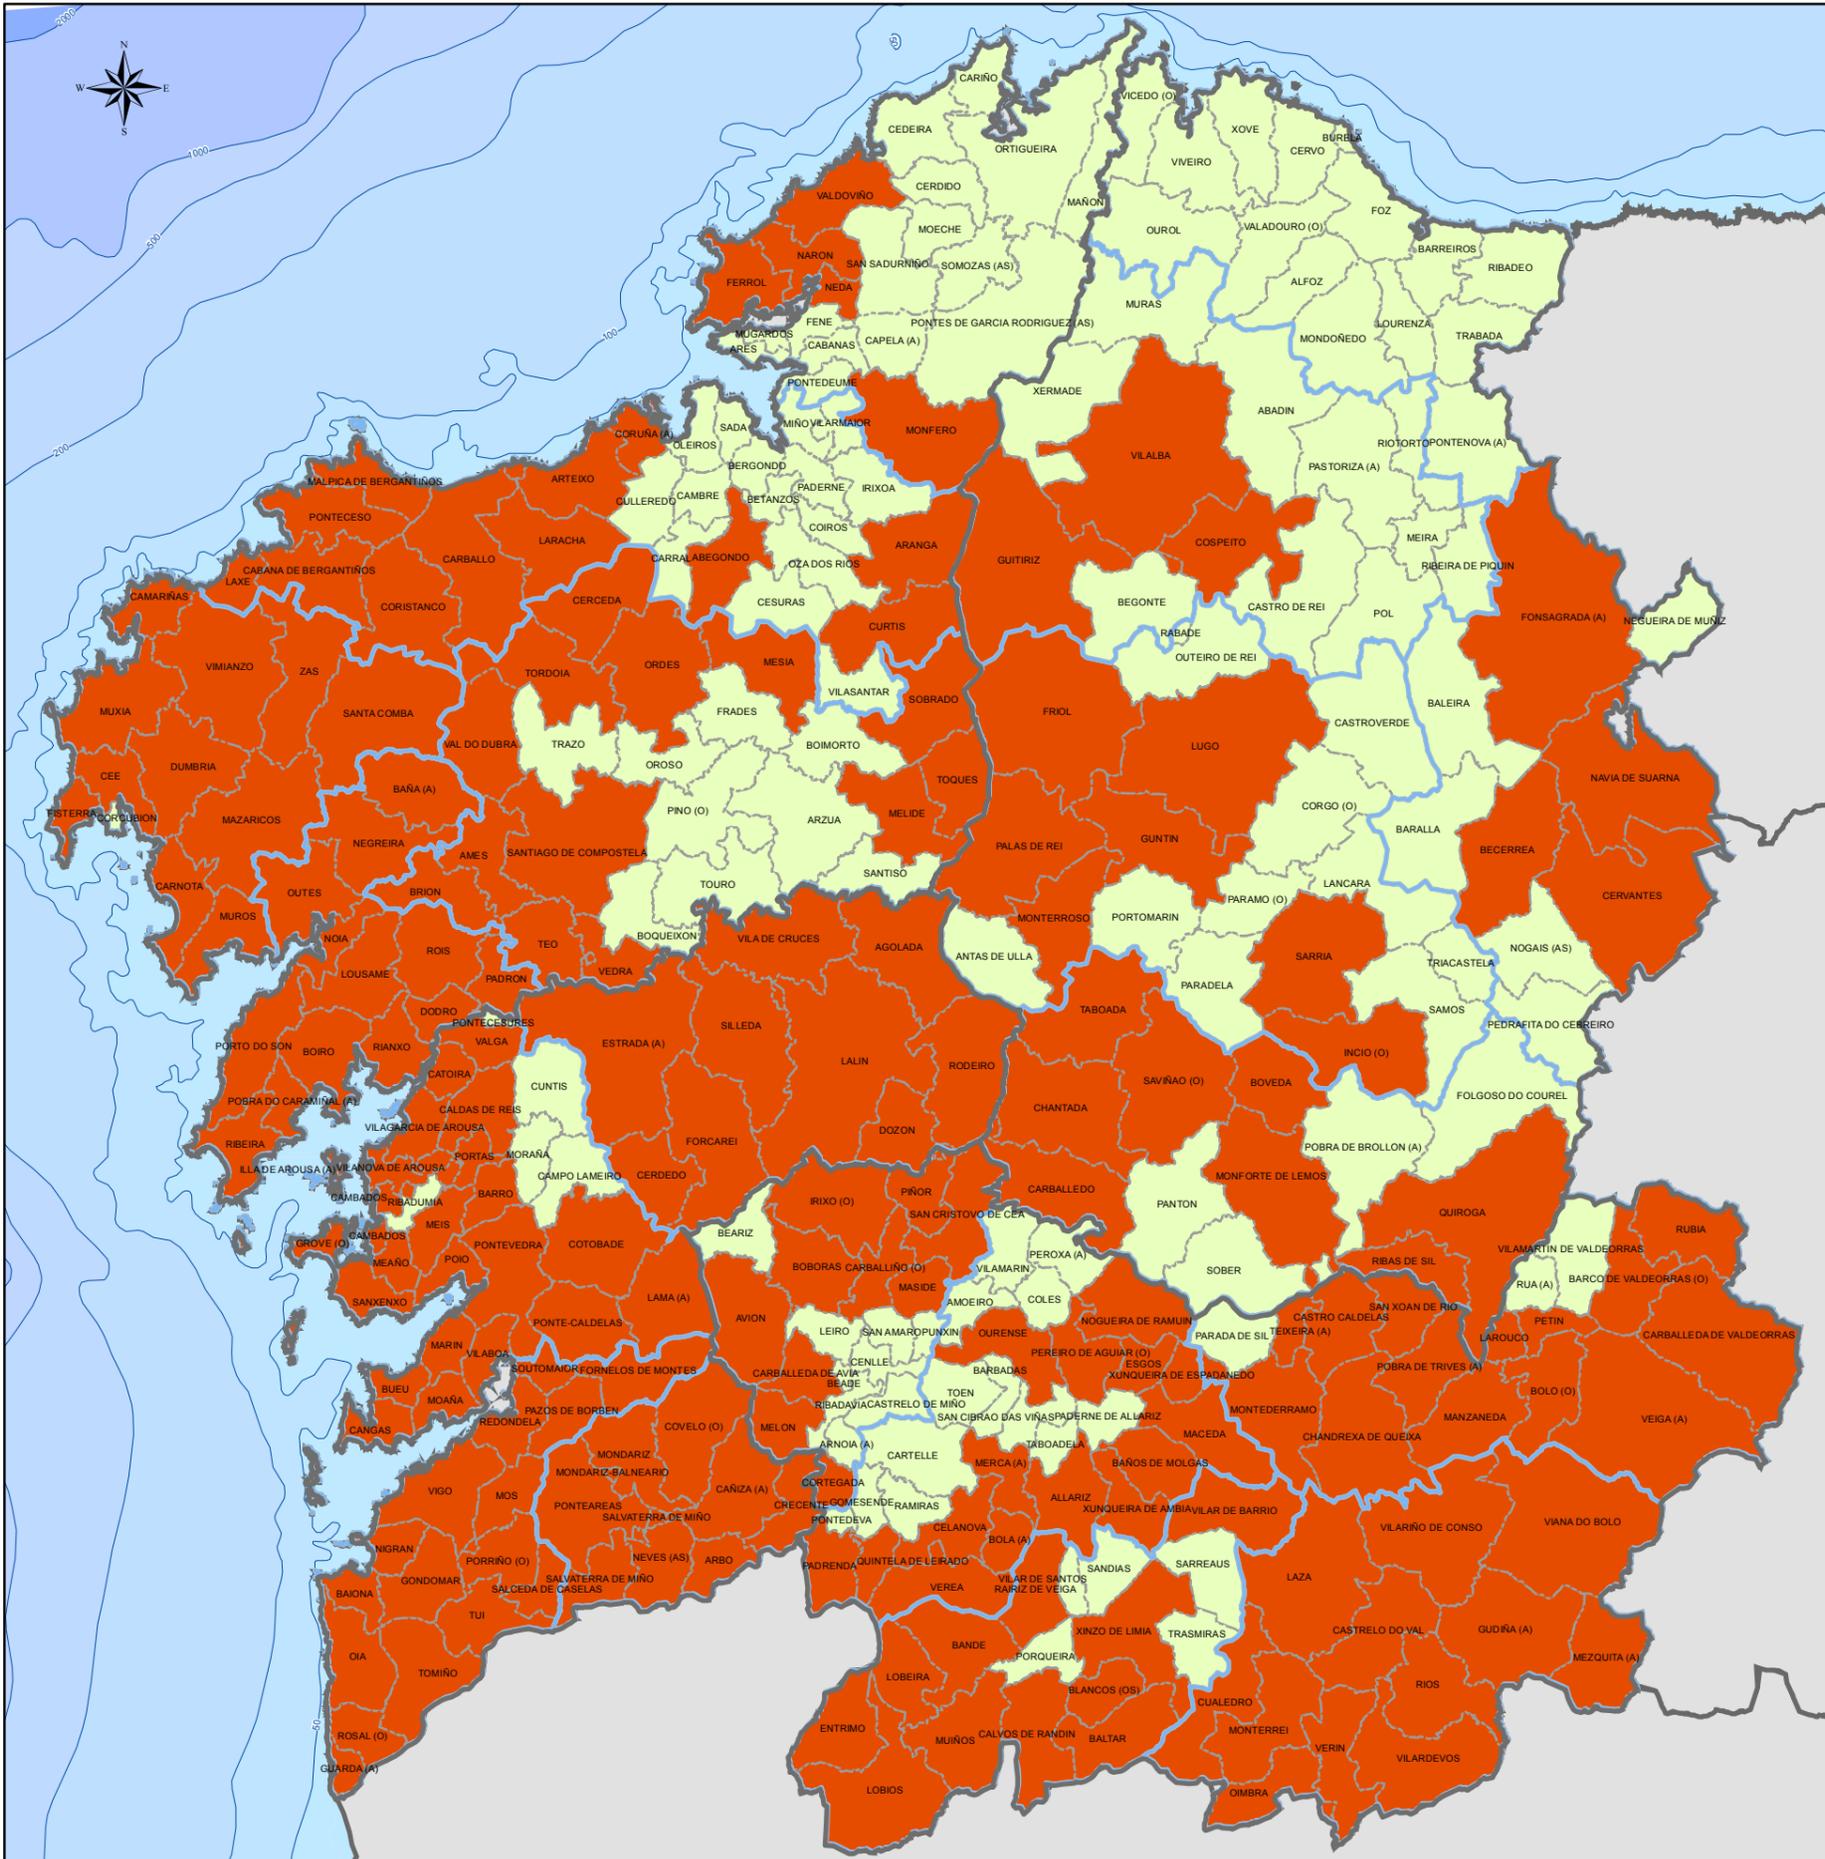

DISTRITOS FORESTAIS

Provincia	Cod.	Nome distrito	Provincia	Cod.	Nome distrito
A Coruña	I	Ferrol	Ourense	XI	O Ribeiro-Areiteiro
A Coruña	II	Bergantiños-Mariñas Coruñesas	Ourense	XIII	Miño-Arnoia
A Coruña	III	Santiago-Meseta interior	Ourense	XIII	Valdeorras-Trives
A Coruña	IV	Barbanza	Ourense	XIV	Verín-Viana
A Coruña	V	Fisterra	Ourense	XV	A Limia
Lugo	VI	A Mariña Lucense	Pontevedra	XVI	Deza-Taboairós
Lugo	VII	Fonsagrada-Os Ancares	Pontevedra	XVII	O Condado-A Paradanta
Lugo	VIII	Terra de Lemos	Pontevedra	XVIII	Vigo-Baixo Miño
Lugo	IX	Lugo-Sarria	Pontevedra	XIX	Caldas-O Salnés
Lugo	X	Terra Cha			


XUNTA DE GALICIA

Lenda xeral:

- Límite de distrito forestal.
- Límite de concello.
- IX** Código do Distrito Forestal.

6 ZONAS DE ALTO RISCO DE INCENDIO (ZAR)

Proxección UTM. Zona 29N. Datum ETRS 1989. Escala: 1:850.000

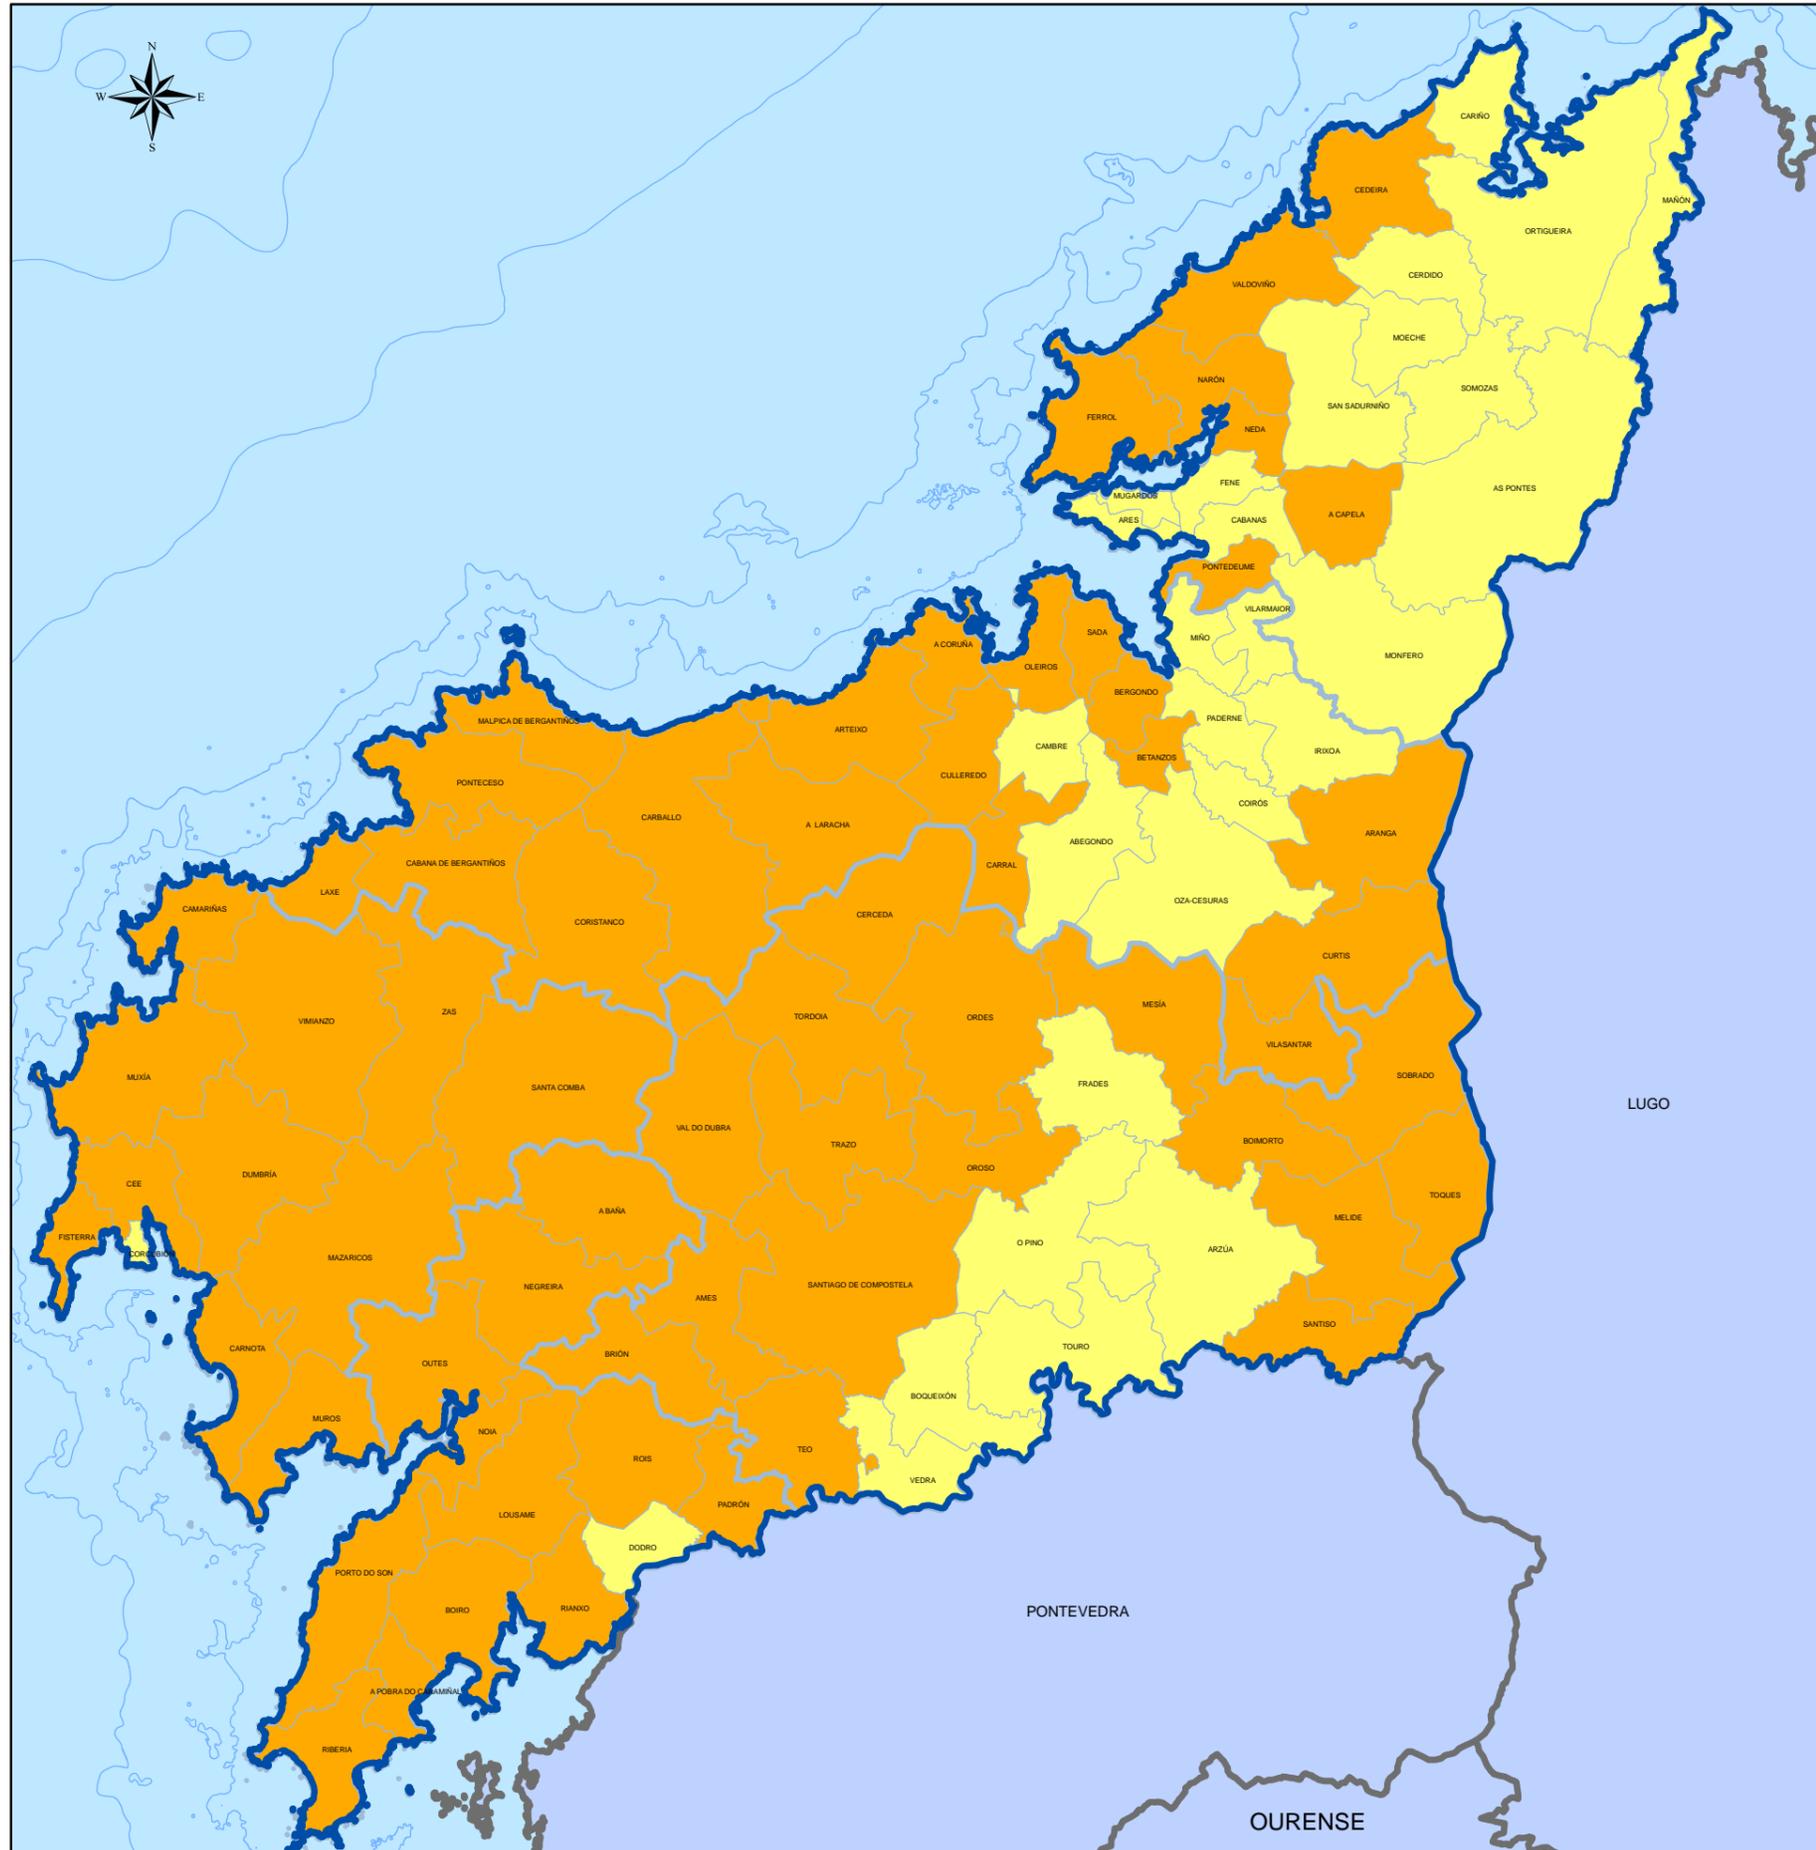

Lenda do mapa

Moderado

Alto

DISTRITOS FORESTAIS					
Provincia	Cod.	Nome distrito	Provincia	Cod.	Nome distrito
A Coruña	I	Ferrol	Ourense	XI	O Ribeiro-Areiteiro
A Coruña	II	Bergantiños-Mariñas Coruñesas	Ourense	XII	Miño-Arnoia
A Coruña	III	Santiago-Meseta interior	Ourense	XIII	Valdeorras-Trives
A Coruña	IV	Barbanza	Ourense	XIV	Verín-Viana
A Coruña	V	Fisterra	Ourense	XV	A Limia
Lugo	VI	A Mariña Lucense	Pontevedra	XVI	Deza-Tabeirós
Lugo	VII	Fonsagrada-Os Ancares	Pontevedra	XVII	O Condado-A Paradanta
Lugo	VIII	Terra de Lemos	Pontevedra	XVIII	Vigo-Baixo Miño
Lugo	IX	Lugo-Sarria	Pontevedra	XIX	Caldas-O Sainés
Lugo	X	Terra Cha			

XUNTA DE GALICIA

7.1 ÍNDICE DE PERIGO LOCAL (A CORUÑA)


Lenda xeral:

- Límite de distrito forestal.
- Límite de concello.
- IX** Código do Distrito Forestal.

Proxección UTM. Zona 29N. Datum ETRS 1989. Escala: 1:550.000

0 3 6 12 18 24 Km.

ÍNDICE DE PERIGO LOCAL (LUGO)

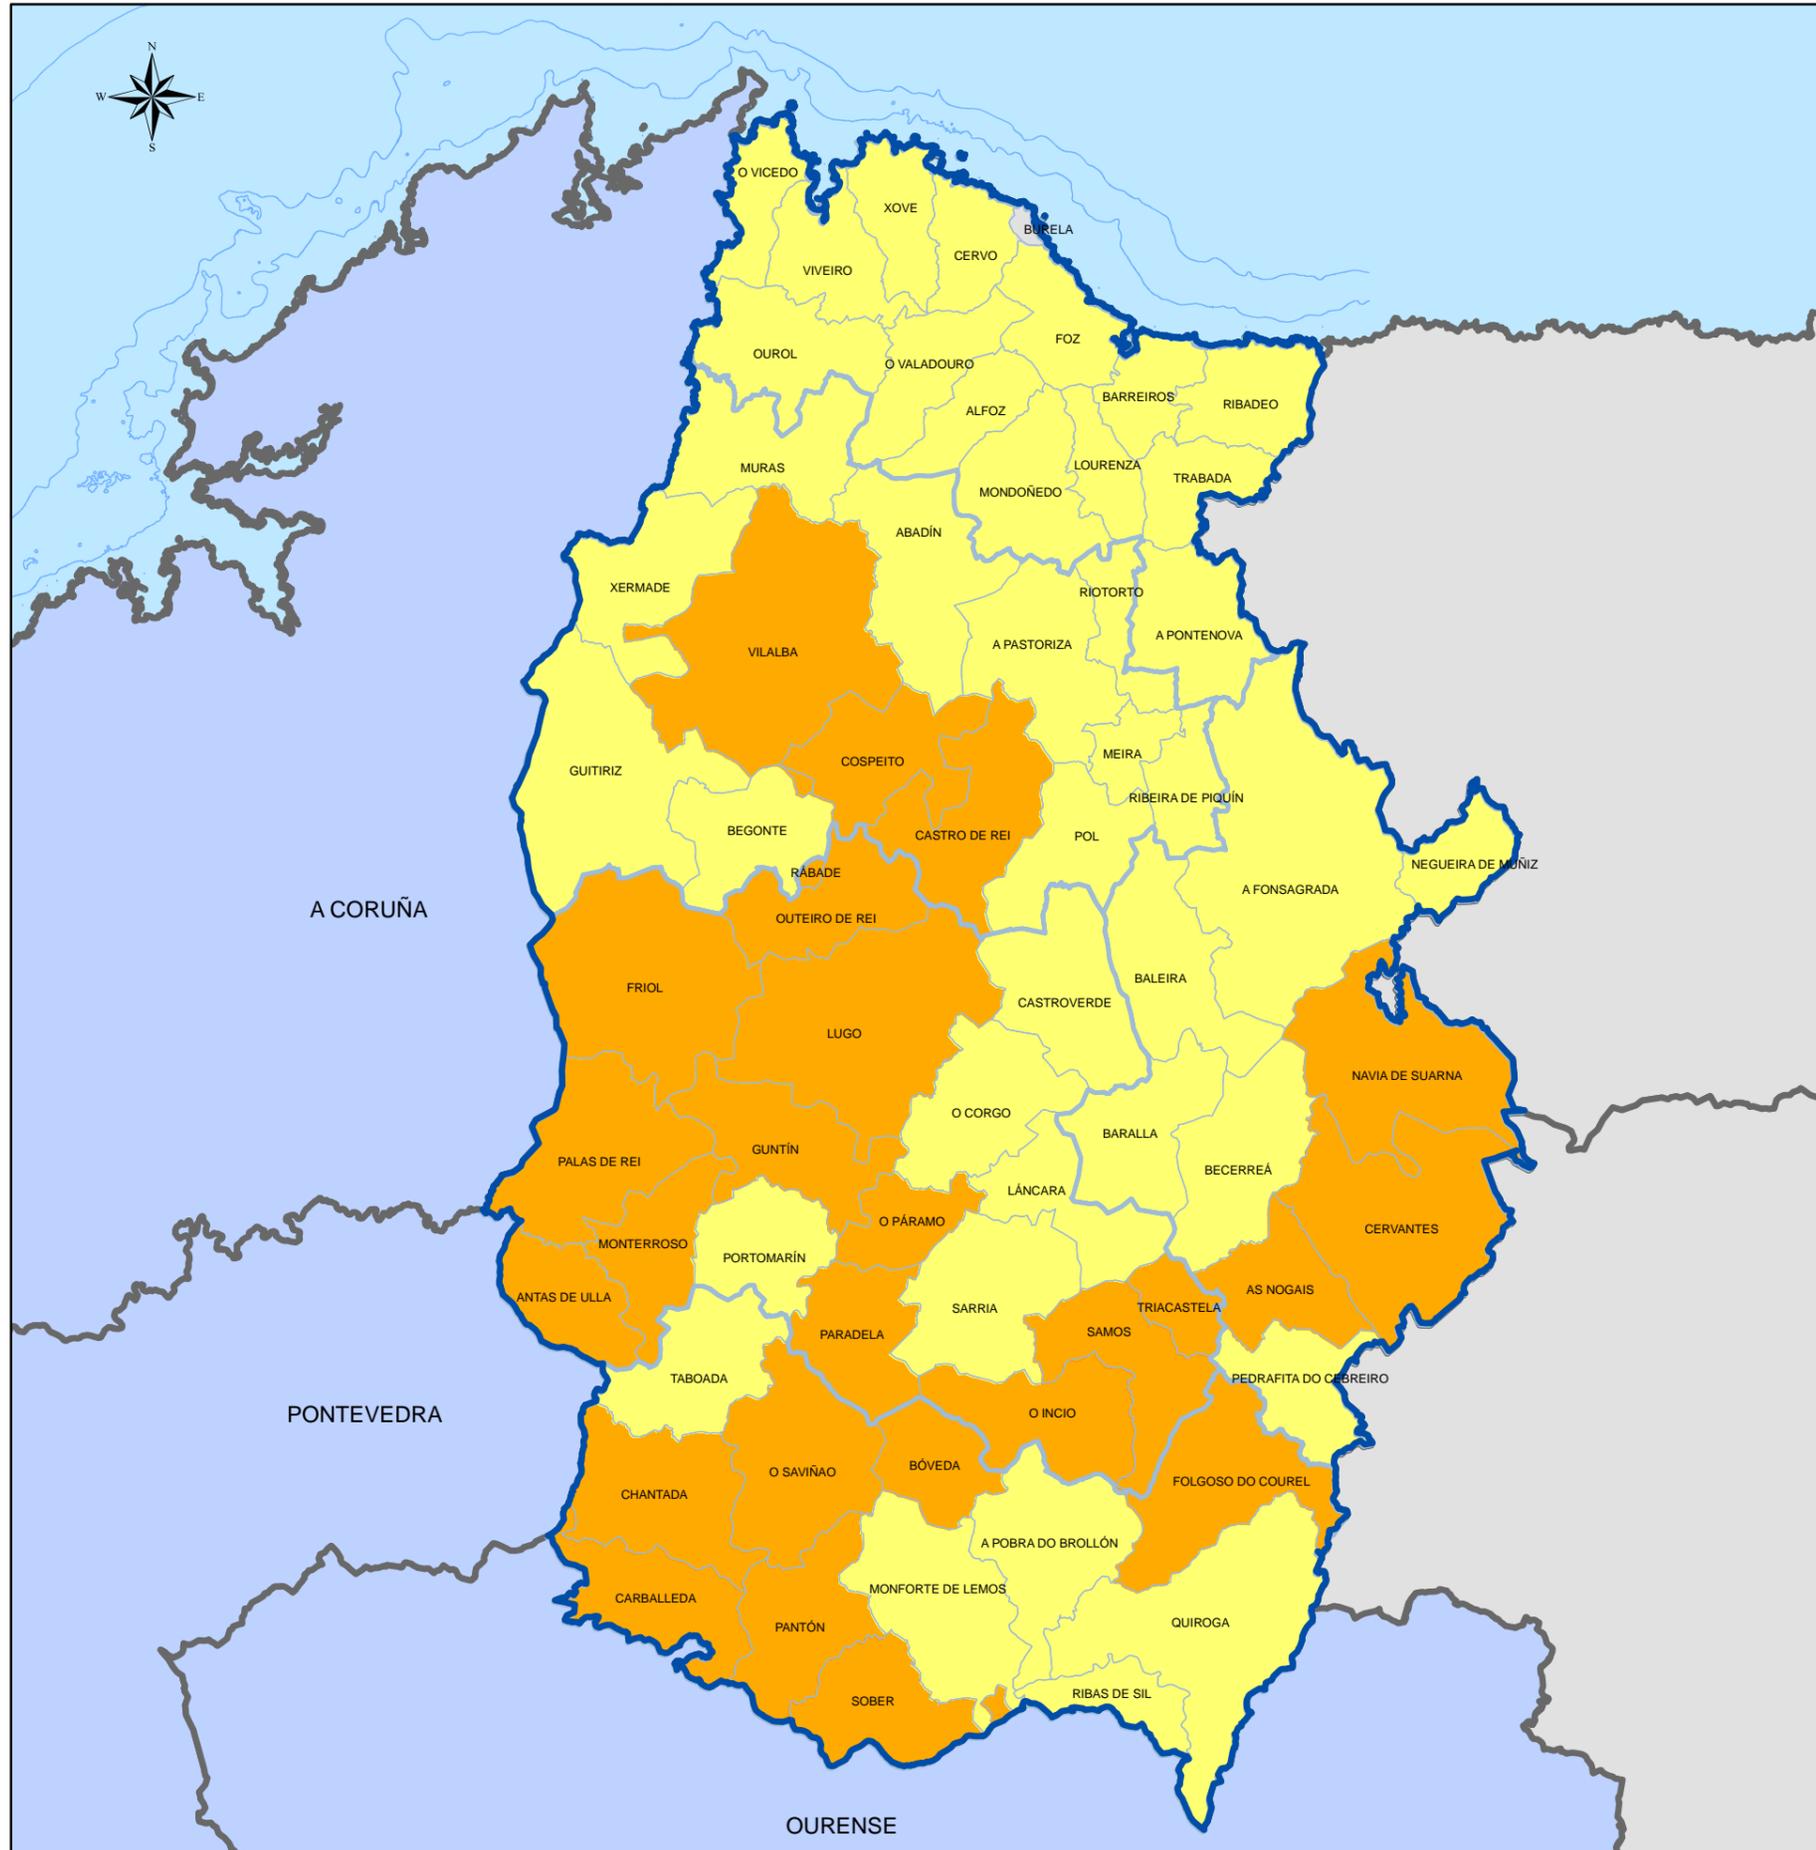

Lenda do mapa

- Sen Risco
- Moderado
- Alto

DISTRITOS FORESTAIS					
Provincia	Cod.	Nome distrito	Provincia	Cod.	Nome distrito
A Coruña	I	Ferrol	Ourense	XI	O Ribeiro-Arenteiro
	II	Bergantiños-Mariñas Coruñesas		XII	Miño-Arnoia
	III	Santiago-Meseta interior		XIII	Valdeorras-Trives
	IV	Barbanza		XIV	Verín-Viana
	V	Fisterra		XV	A Limia
Lugo	VI	A Mariña Lucense	Pontevedra	XVII	Deza-Taboñas
	VII	Fonsagrada-Os Ancares		XVIII	O Condado-A Paradanta
	VIII	Terra de Lemos		XVIII	Vigo-Baixo Miño
	IX	Lugo-Sarria		XIX	Caldas-O Salmés
	X	Terra Chá			


XUNTA DE GALICIA

7.2 **ÍNDICE DE PERIGO LOCAL (LUGO)**

Lenda xeral:

- Límite de distrito forestal.
- Límite de concello.
- IX** Código do Distrito Forestal.

Proxección UTM. Zona 29N. Datum ETRS 1989. Escala: 1:650.000

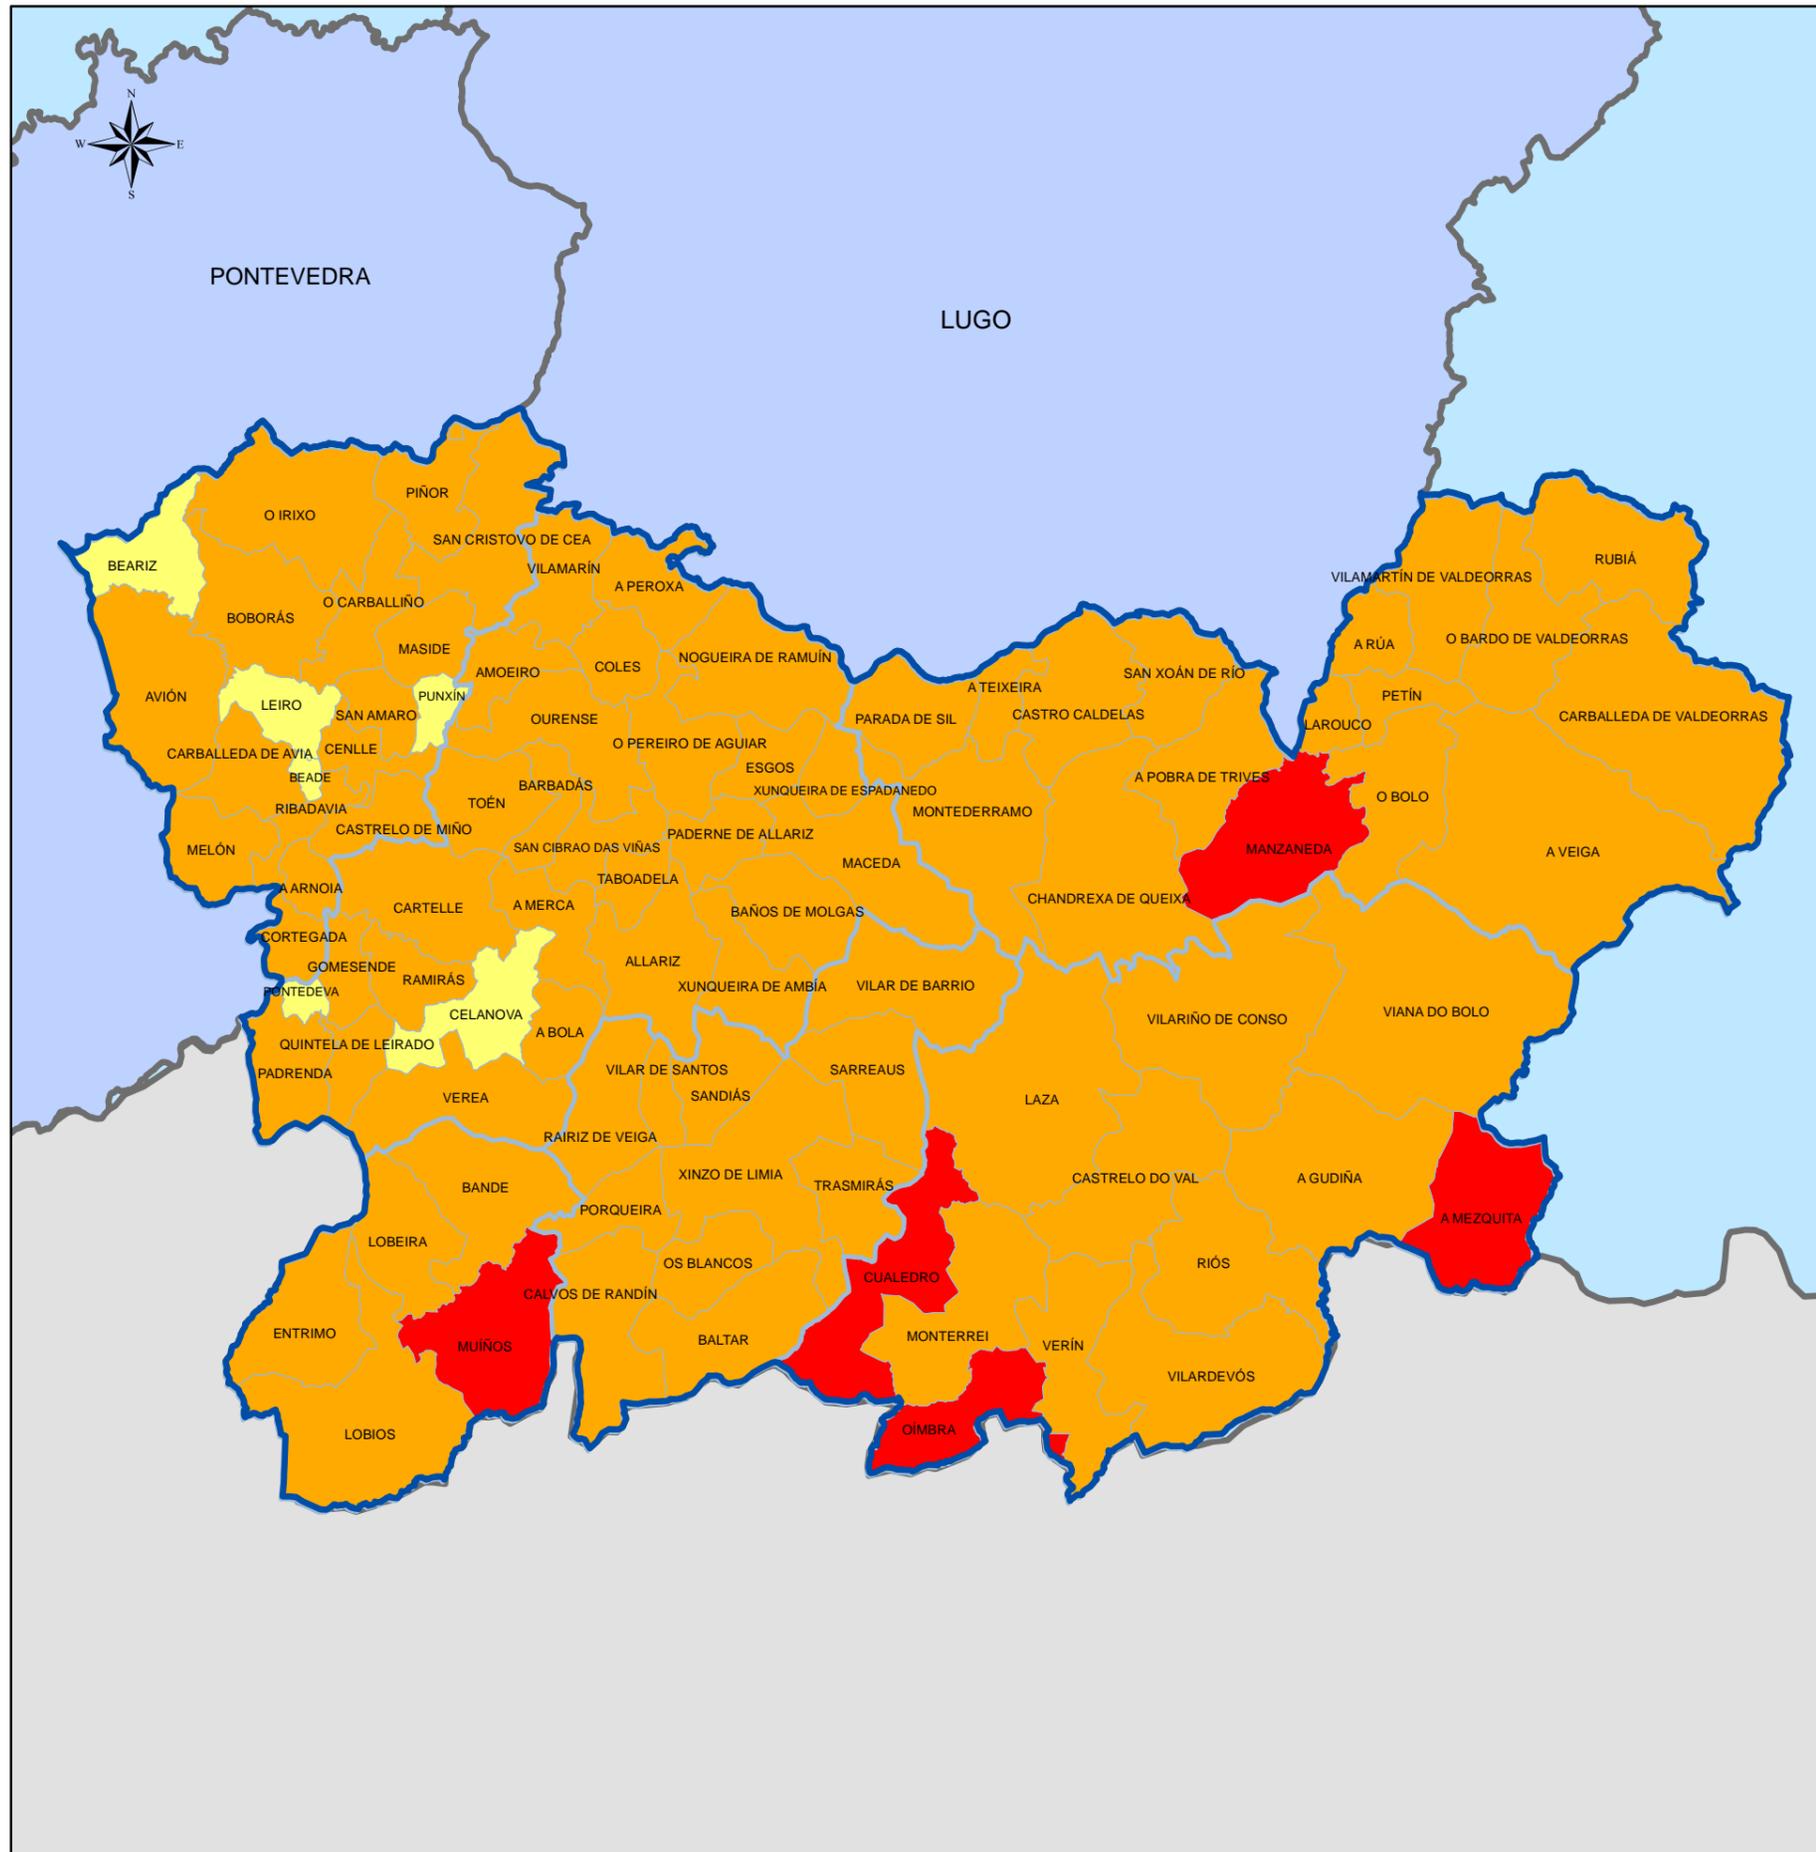

Lenda do mapa

- Moderado
- Alto
- Moi alto

DISTRITOS FORESTAIS					
Provincia	Cod.	Nome distrito	Provincia	Cod.	Nome distrito
A Coruña	I	Ferrol	Ourense	XI	O Ribeiro-Arenteiro
	II	Bergantiños-Mariñas Coruñesas		XII	Miño-Arnoia
	III	Santiago-Meseta interior		XIII	Valdeorras-Trives
	IV	Barbanza		XIV	Verín-Viana
	V	Fisterra		XV	A Limia
Lugo	VI	A Mariña Lucense	Pontevedra	XVI	Deza-Tabeirós
	VII	Fonsagrada-Os Ancares		XVII	O Condado-A Paradanta
	VIII	Terra de Lemos		XVIII	Vigo-Baixo Miño
	IX	Lugo-Sarria		XIX	Caldas-O Salnés
	X	Terra Cha			


XUNTA DE GALICIA

Lenda xeral:

- Limite de distrito forestal.
- Limite de concello.
- Código do Distrito Forestal.

7.3 **ÍNDICE DE PERIGO LOCAL (OURENSE)**

Proxección UTM. Zona 29N. Datum ETRS 1989. Escala: 1:550.000

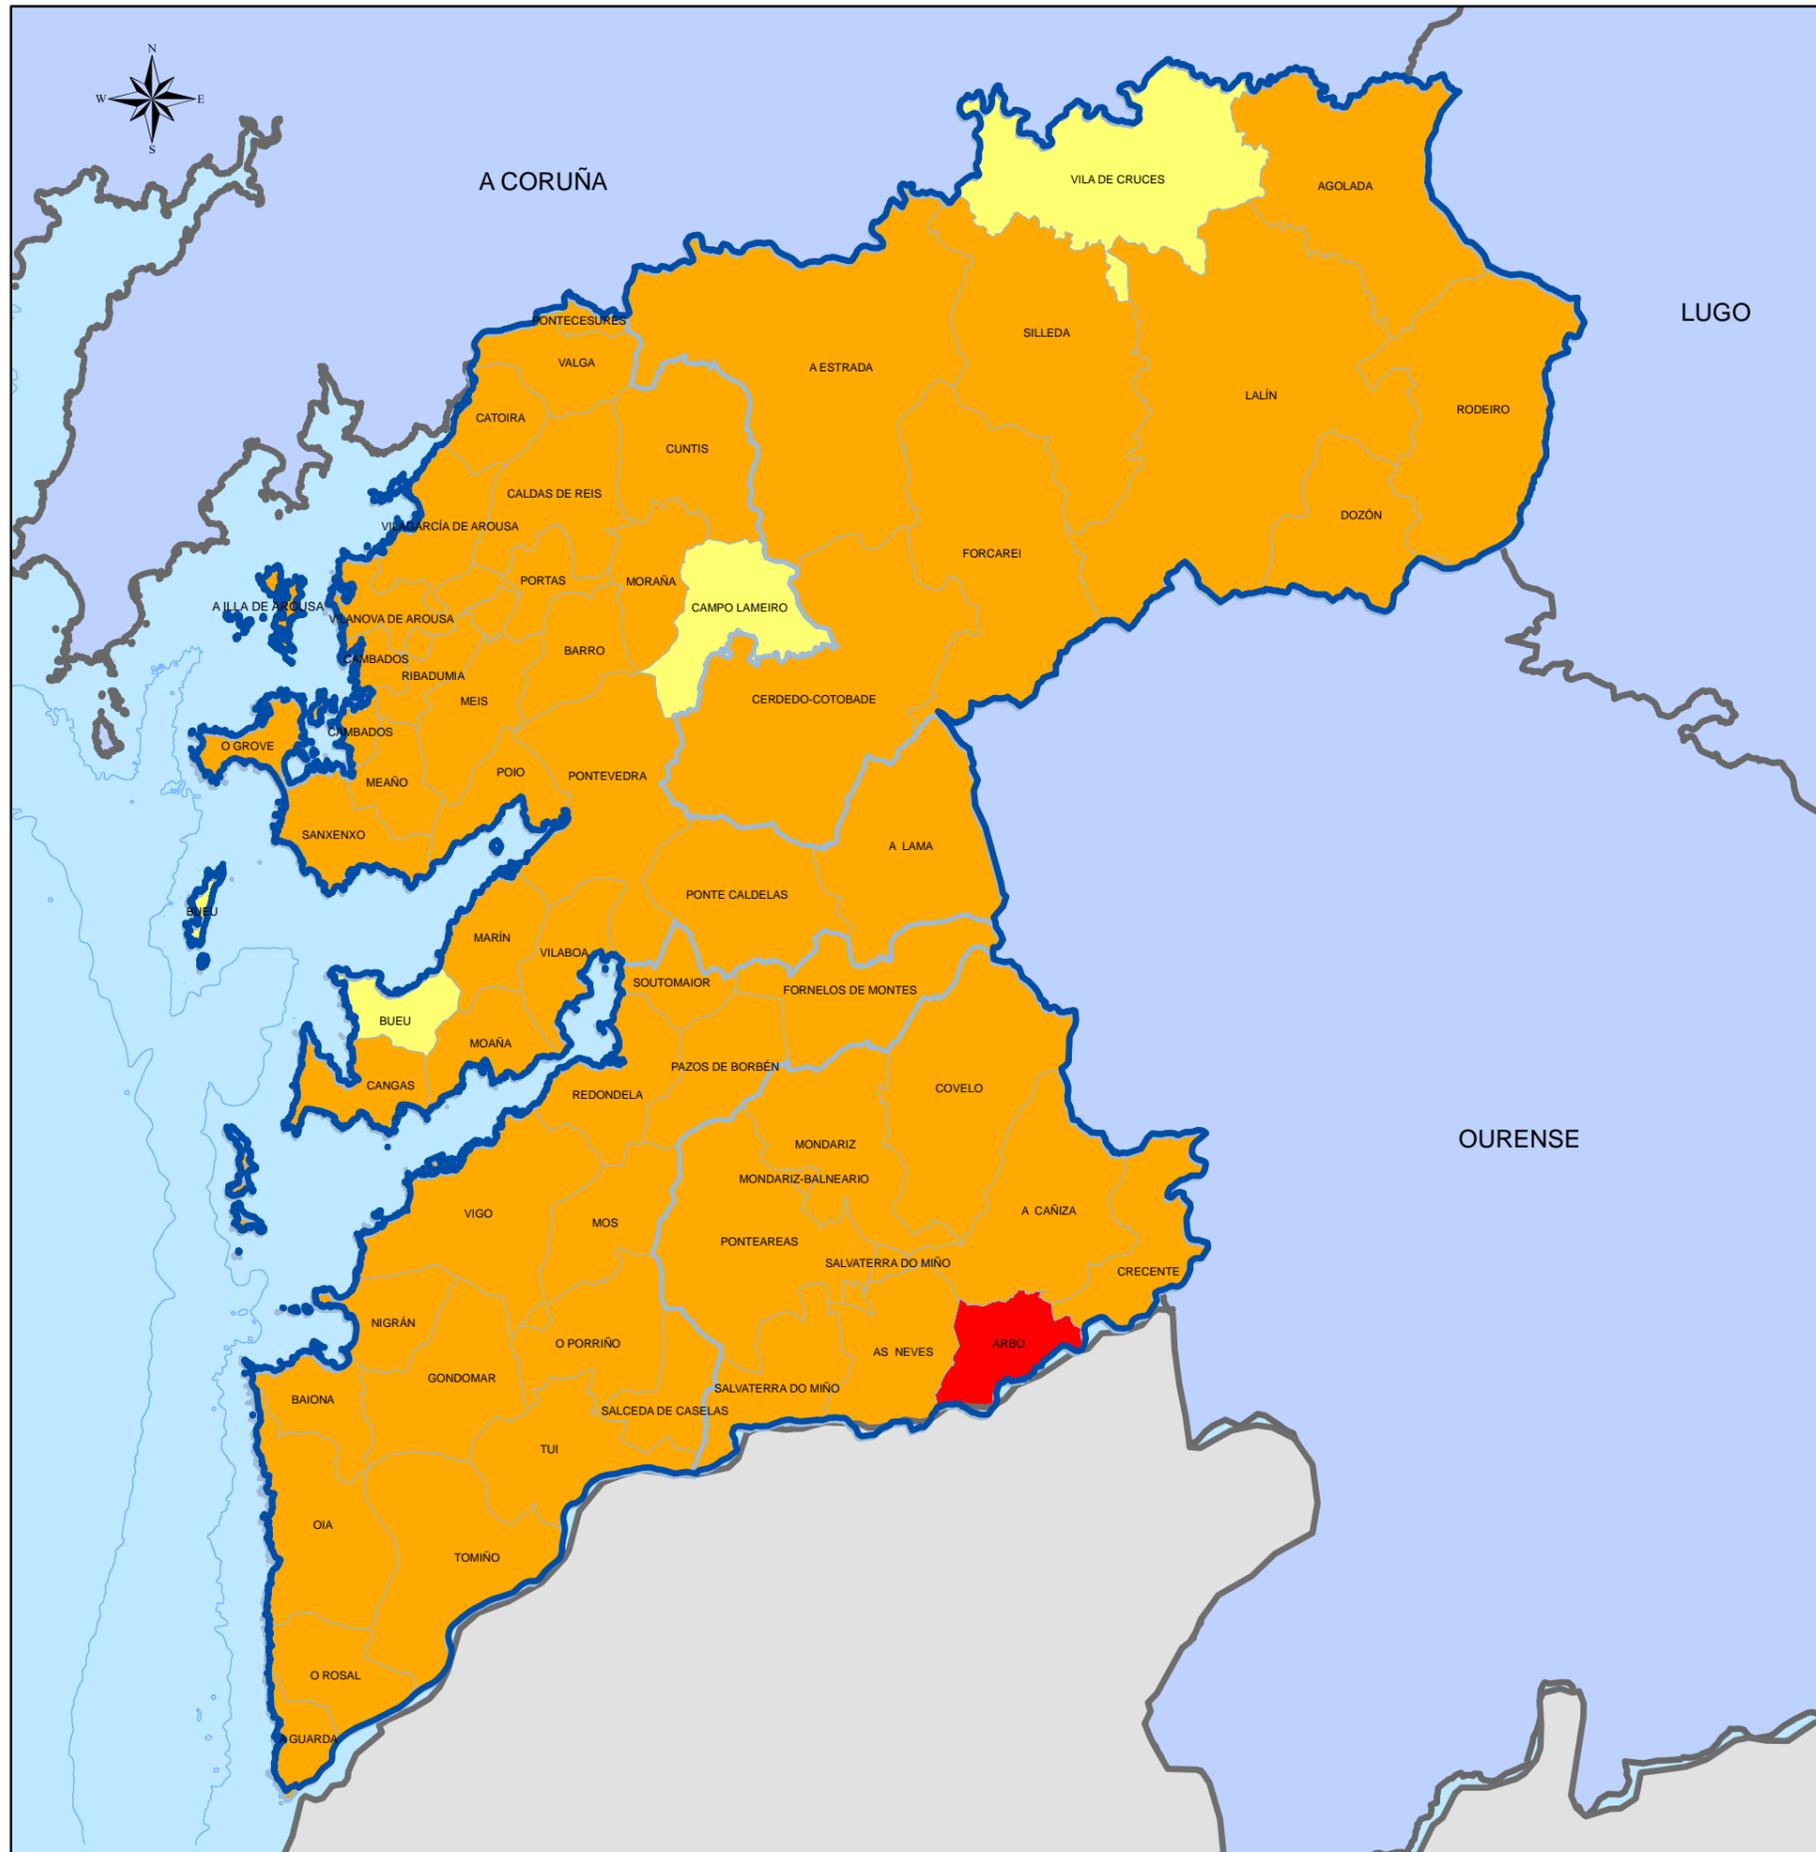

Lenda do mapa

- Moderado
- Alto
- Moi alto

DISTRITOS FORESTAIS

Provincia	Cod.	Nome distrito	Provincia	Cod.	Nome distrito
A Coruña	I	Ferrol	Ourense	XI	O Ribeiro-Areiteiro
	II	Bergantiños-Mariñas Coruñesas		XII	Miño-Amoia
	III	Santiago-Meseta interior		XIII	Valdeorras-Trives
	IV	Barbanza		XIV	Verín-Viana
	V	Fisterra		XV	A Limia
Lugo	VI	A Mariña Lucense	Pontevedra	XVI	Deza-Taboás
	VII	Fonsagrada-Os Ancares		XVII	O Condado-A Paradanta
	VIII	Terra de Lemos		XVIII	Vigo-Baixo Miño
	IX	Lugo-Sarria		XIX	Caldas-O Salnés
	X	Terra Cha			


XUNTA DE GALICIA

7.4 **ÍNDICE DE PERIGO LOCAL (PONTEVEDRA)**

Lenda xeral:

- Limite de distrito forestal.
- Limite de concello.
- Código do Distrito Forestal.

Proxección UTM. Zona 29N. Datum ETRS 1989. Escala: 1:450.000

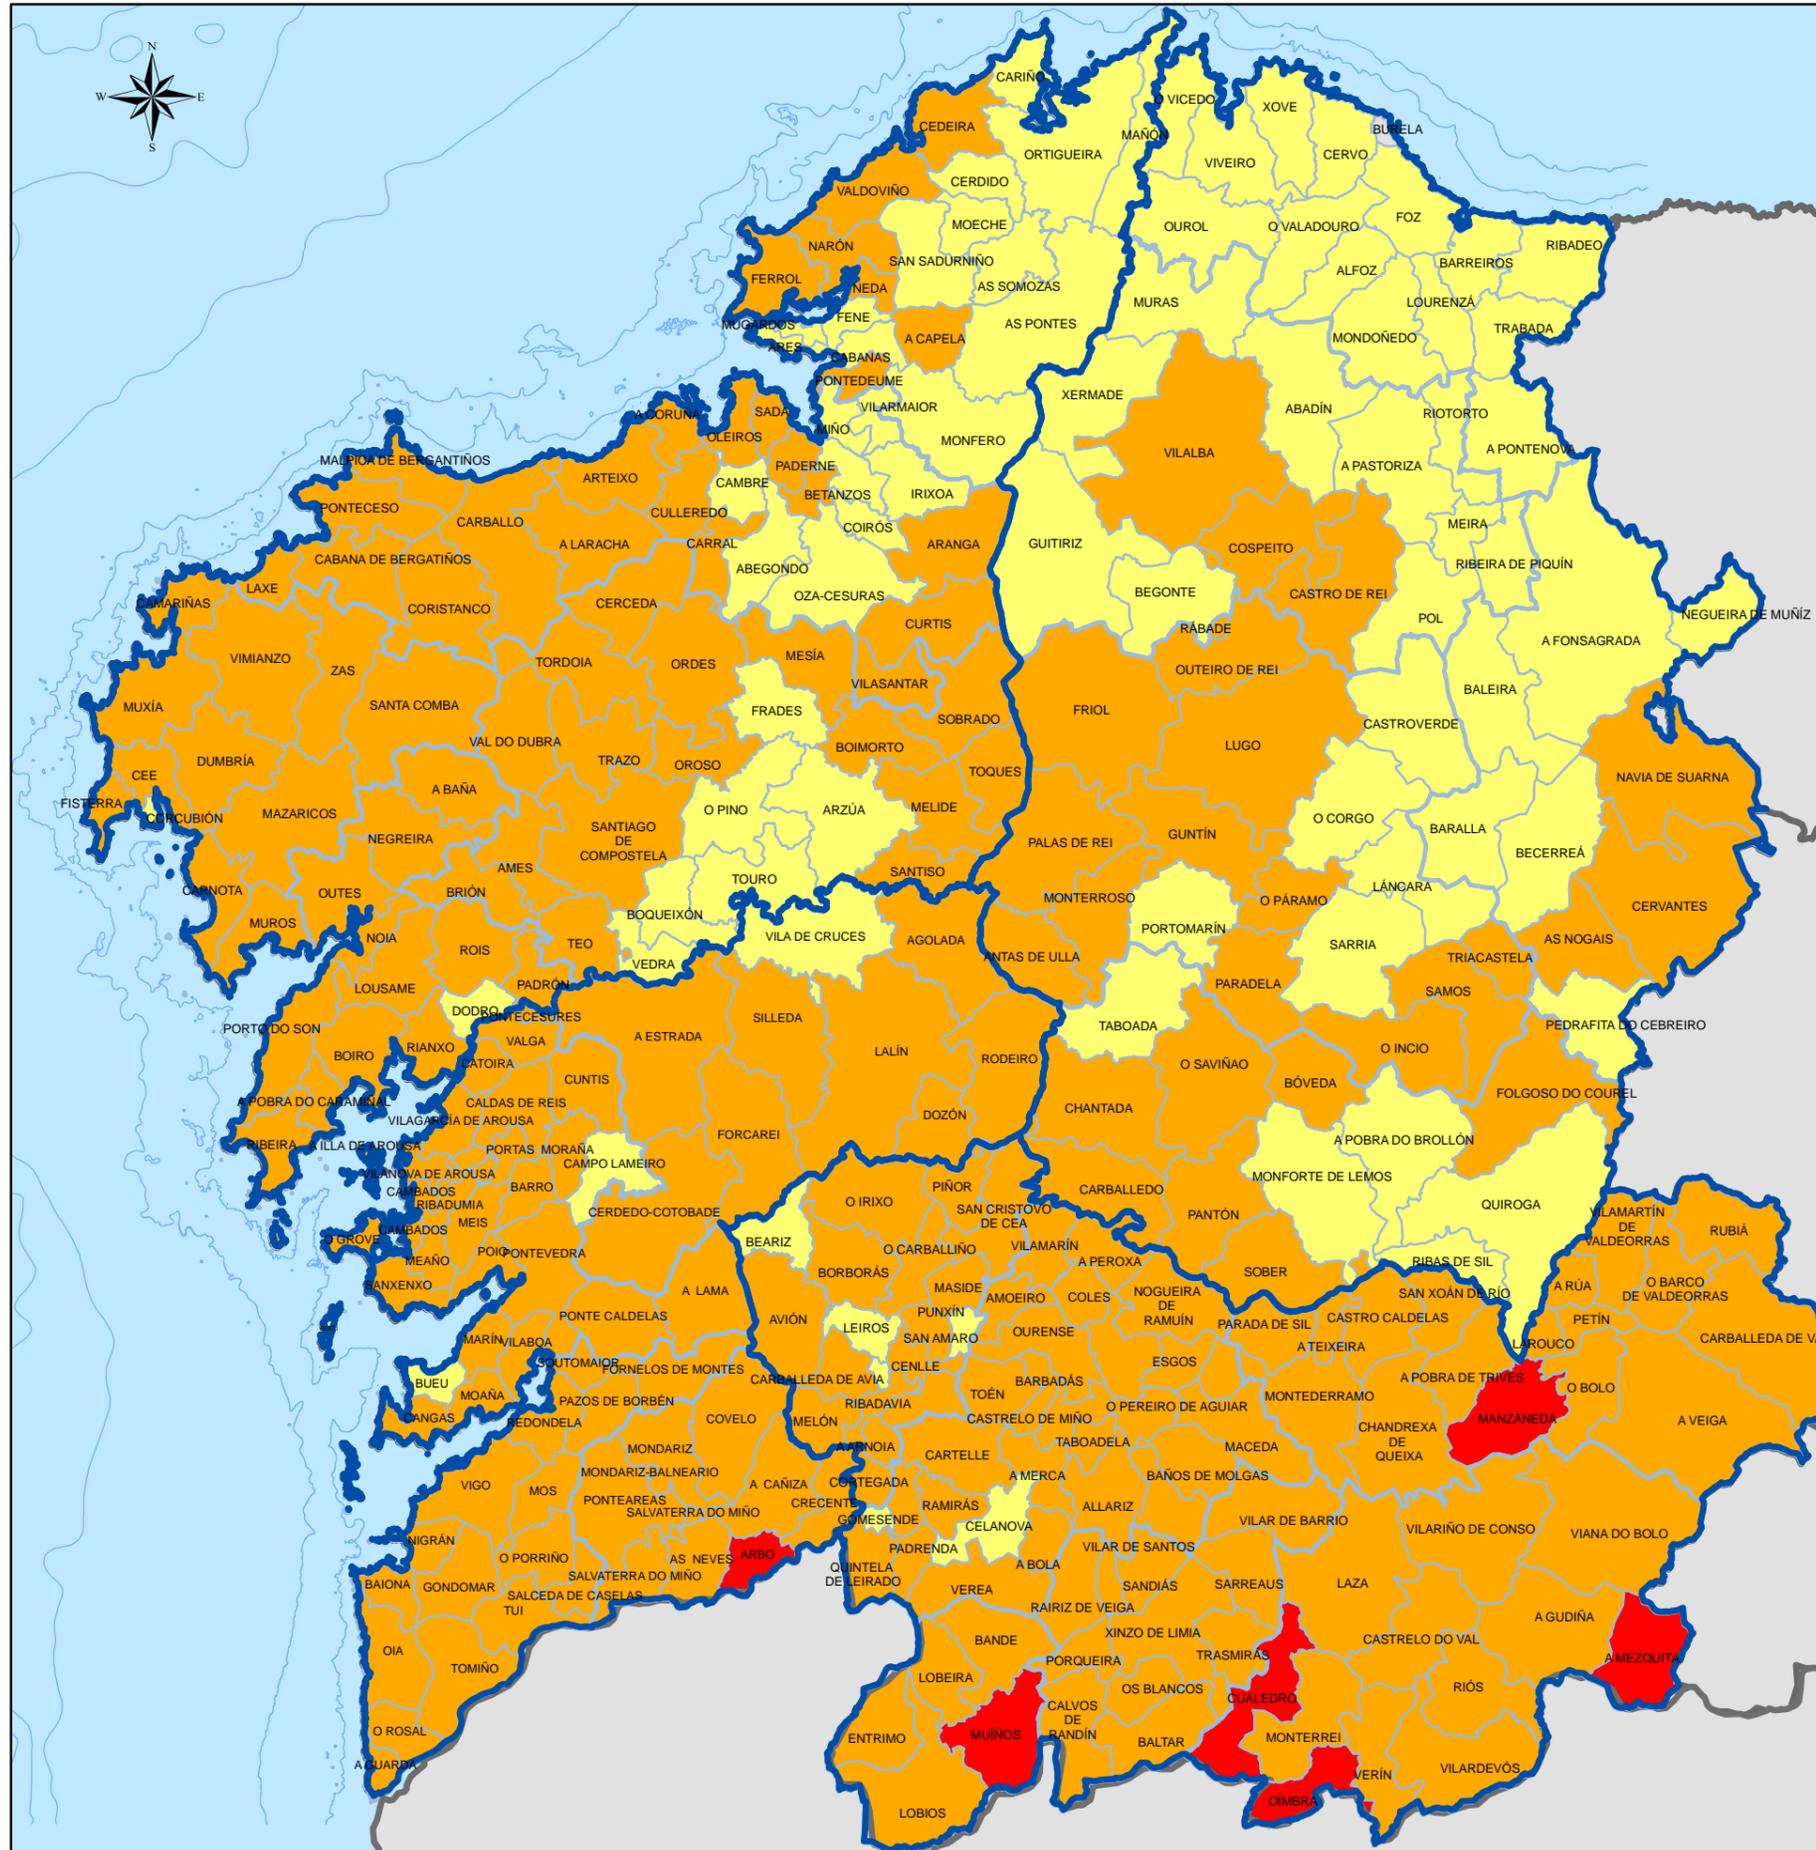

Lenda do mapa

- Sen Risco
- Moderado
- Alto
- Moi alto

DISTRITOS FORESTAIS

Provincia	Cod.	Nome distrito	Provincia	Cod.	Nome distrito
A Coruña	I	Ferrol	Ourense	XI	O Ribeiro-Arenteiro
	II	Bergantiños-Mariñas		XII	Miño-Arnoia
	III	Santiago-Meseta interior		XIII	Valdeorras-Trives
	IV	Barbanza		XIV	Verín-Viana
	V	Fisterra		XV	A Limia
Lugo	VI	A Mariña Lucense	Pontevedra	XVI	Deza-Taboás
	VII	Fonsagrada-Os Ancares		XVII	O Condado-A Paradanta
	VIII	Terra de Lemos		XVIII	Vigo-Baixo Miño
	IX	Lugo-Sarria		XIX	Caldas-O Sainés
	X	Terra Cha			

XUNTA DE GALICIA


Lenda xeral:

- Límite de distrito forestal.
- Límite de concello.
- IX** Código do Distrito Forestal.

7 **ÍNDICE DE PERIGO LOCAL (GALICIA)**

Proxección UTM. Zona 29N. Datum ETRS 1989. Escala: 1:850.000

MAPA DE VULNERABILIDADE (A CORUÑA)

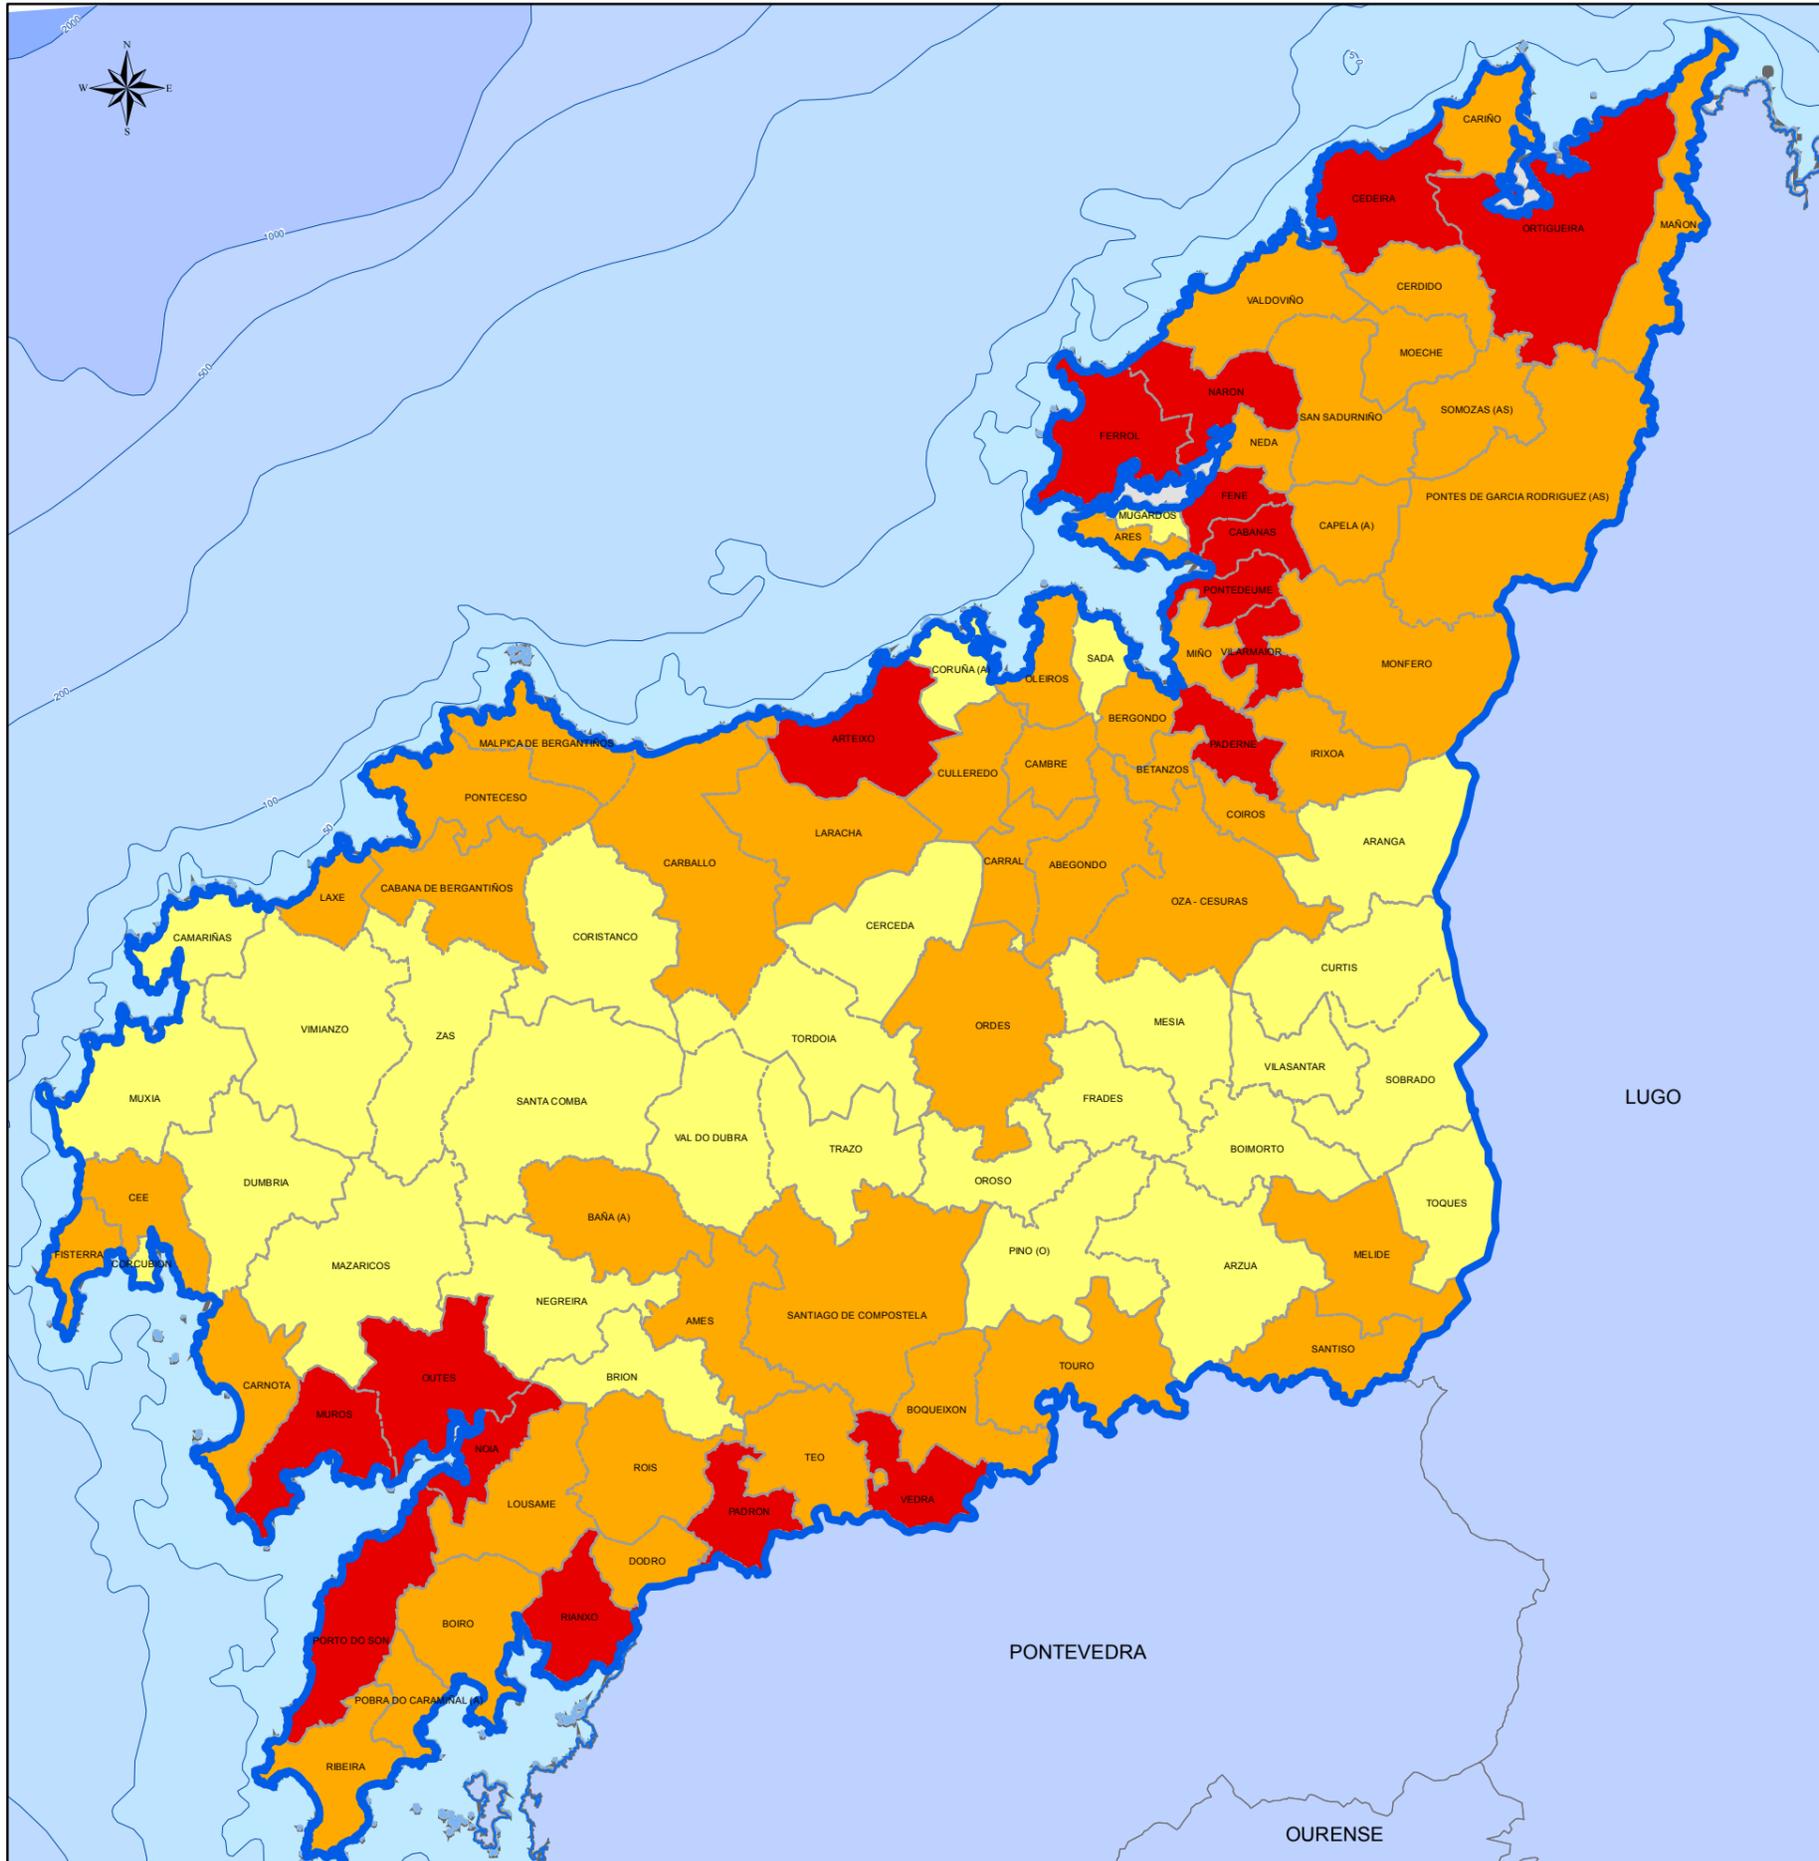

Lenda do mapa:

- Moderada
- Alta
- Moi alta

DISTRITOS FORESTAIS			
Provincia	Cod.	Nome distrito	
A Coruña	I	Ferrol	XI O Ribeiro-Areiteiro
A Coruña	II	Bergantiños-Mariñas Coruñesas	XIII Miño-Arnoia
A Coruña	III	Santiago-Meseta interior	XIII Valdeorras-Trives
A Coruña	IV	Barbanza	XIV Verín-Viana
A Coruña	V	Fisterra	XV A Limia
Lugo	VI	A Mariña Lucense	XVI Deza-Tabeirós
Lugo	VII	Fonsagrada-Os Ancares	XVII O Condado-A Paradanta
Lugo	VIII	Terra de Lemos	XVIII Vigo-Baixo Miño
Lugo	IX	Lugo-Sarria	XIX Caldas-O Salnés
Lugo	X	Terra Cha	

XUNTA DE GALICIA


8.1 MAPA DE VULNERABILIDADE (A CORUÑA)

Lenda xeral:

- Límite de distrito forestal.
- Límite de concello.
- IX** Código do Distrito Forestal.

Proxección UTM. Zona 29N. Datum ETRS 1989. Escala: 1:550.000

MAPA DE VULNERABILIDADE (LUGO)

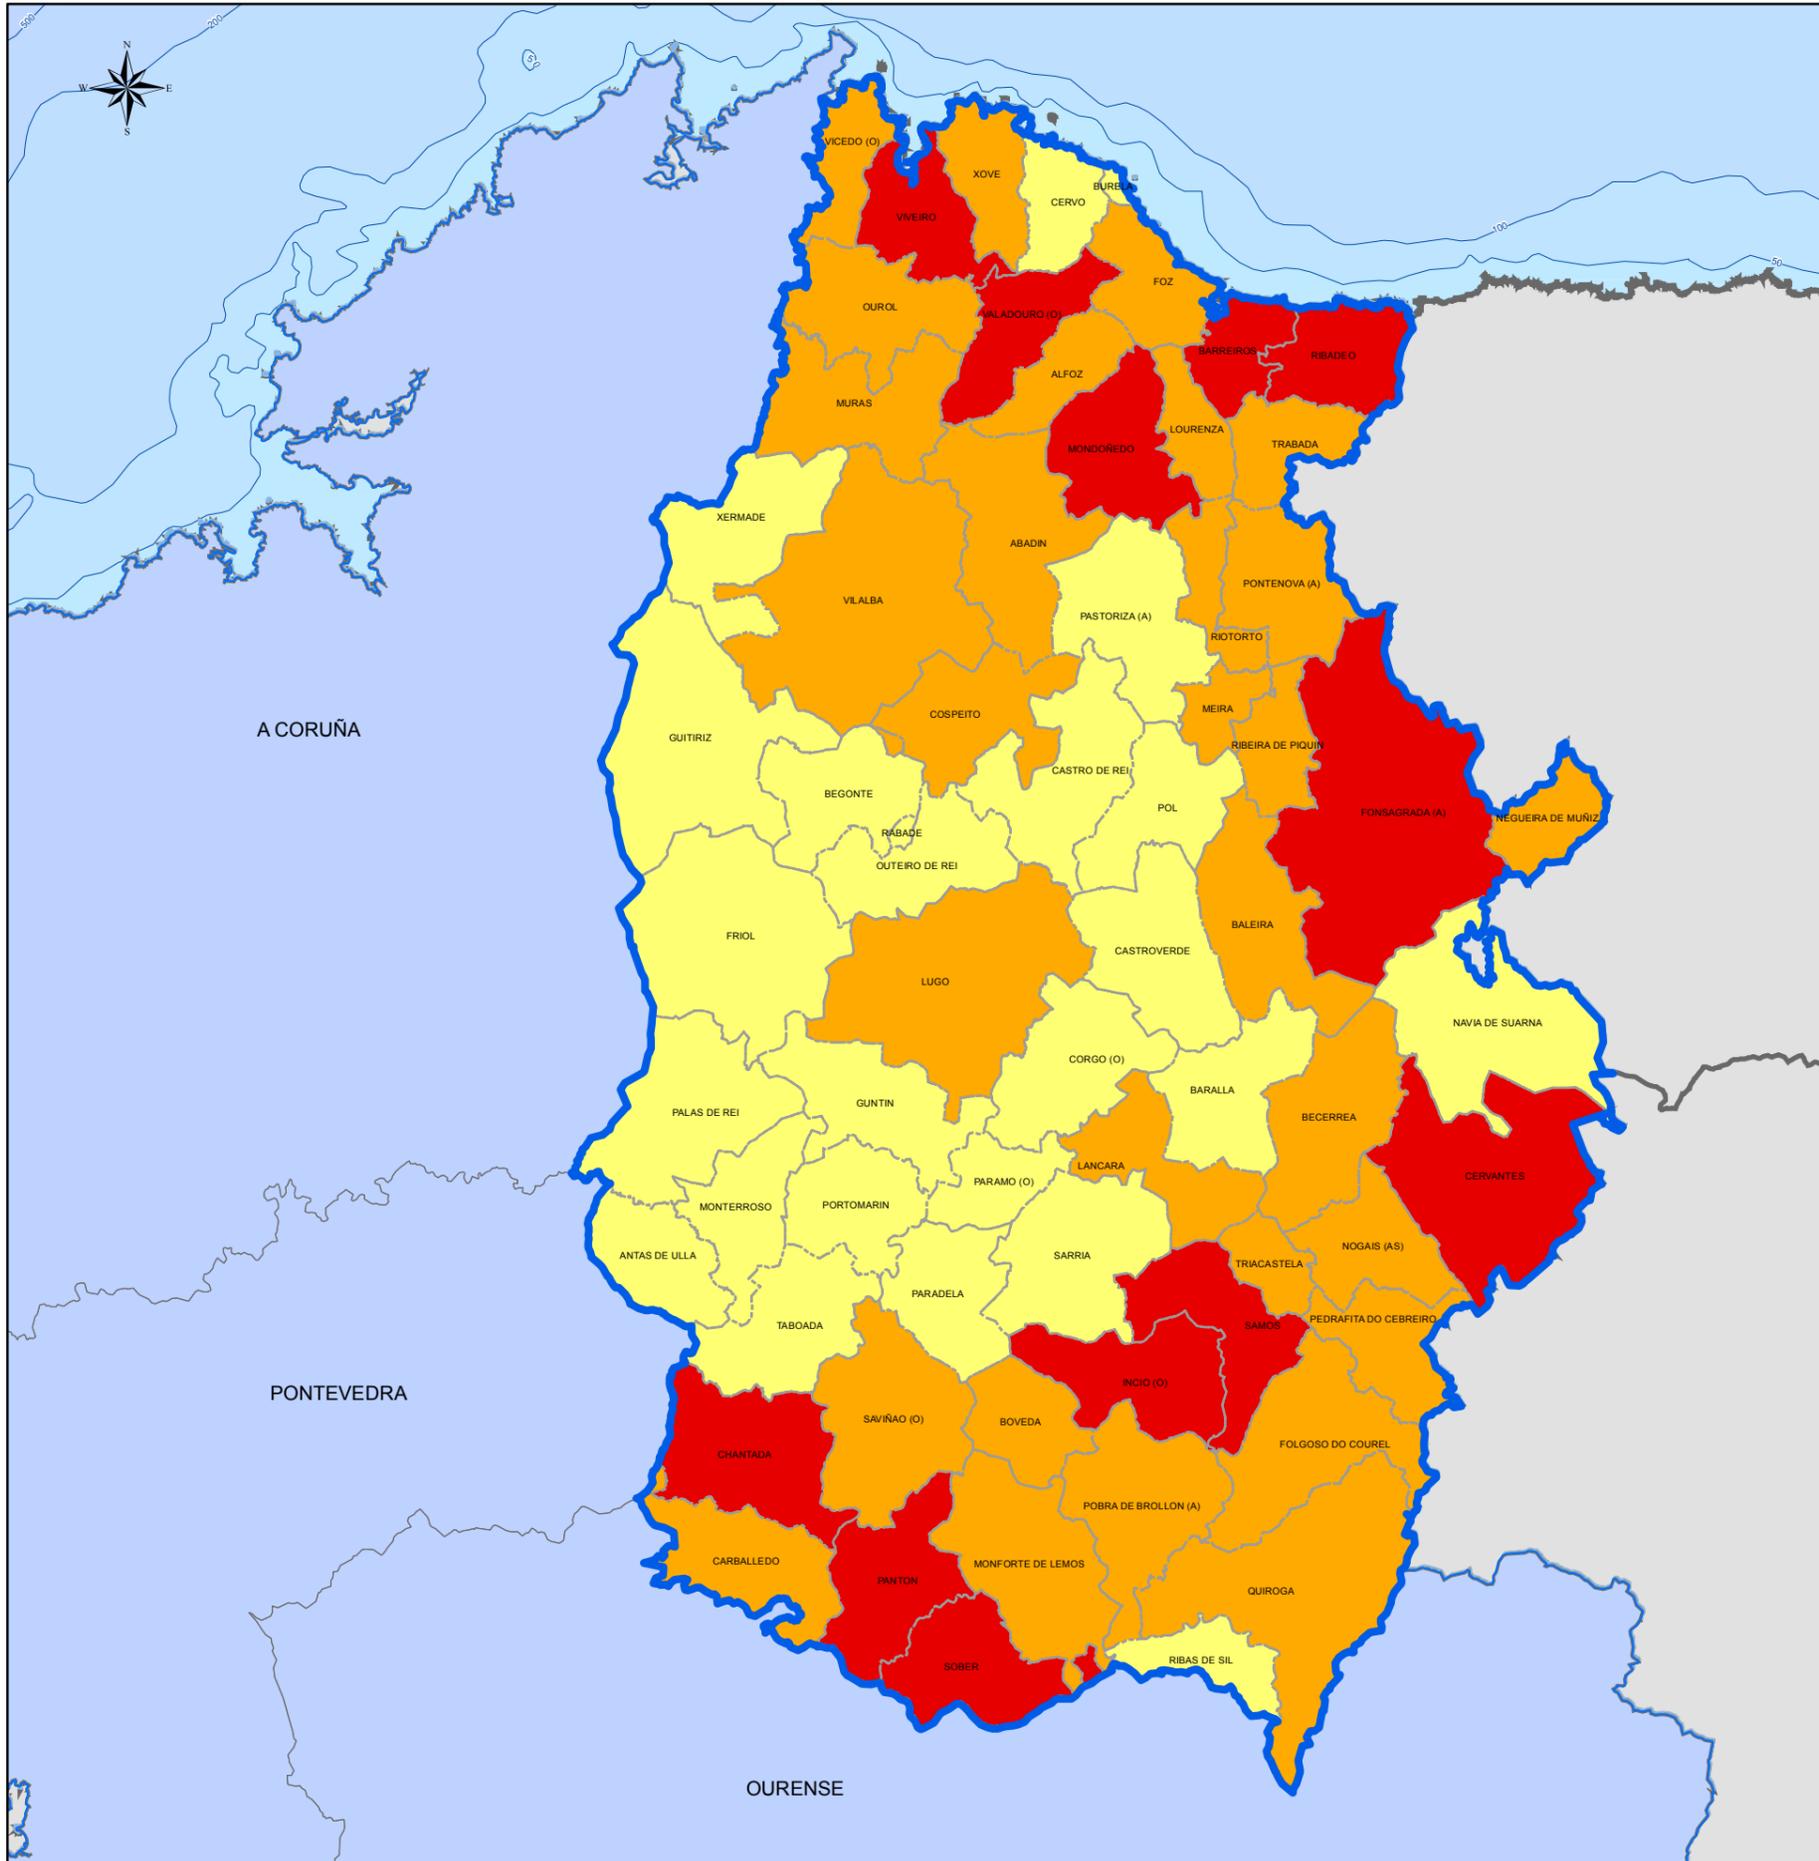

Lenda do mapa:

- Moderada
- Alta
- Moi alta

DISTRITOS FORESTAIS			
Provincia	Cod.	Nome distrito	
A Coruña	I	Ferrol	XI O Ribeiro-Areiteiro
	II	Bergantiños-Mariñas Coruñesas	XIII Miño-Arnoia
	III	Santiago-Meseta interior	XIII Valdeorras-Trives
	IV	Barbanza	XIV Verín-Viana
	V	Fisterra	XV A Limia
Lugo	VI	A Mariña Lucense	XVI Deza-Tabeirós
	VII	Fonsagrada-Os Ancares	XVII O Condado-A Paradanta
	VIII	Terra de Lemos	XVIII Vigo-Baixo Miño
	IX	Lugo-Sarria	XIX Caldas-O Salnés
	X	Terra Cha	

XUNTA DE GALICIA

8.2 MAPA DE VULNERABILIDADE LUGO


Lenda xeral:

- Límite de distrito forestal.
- Límite de concello.
- IX** Código do Distrito Forestal.

Proxección UTM. Zona 29N. Datum ETRS 1989. Escala: 1:650.000

0 3,75 7,5 15 22,5 30 Km.

MAPA DE VULNERABILIDADE (OURENSE)

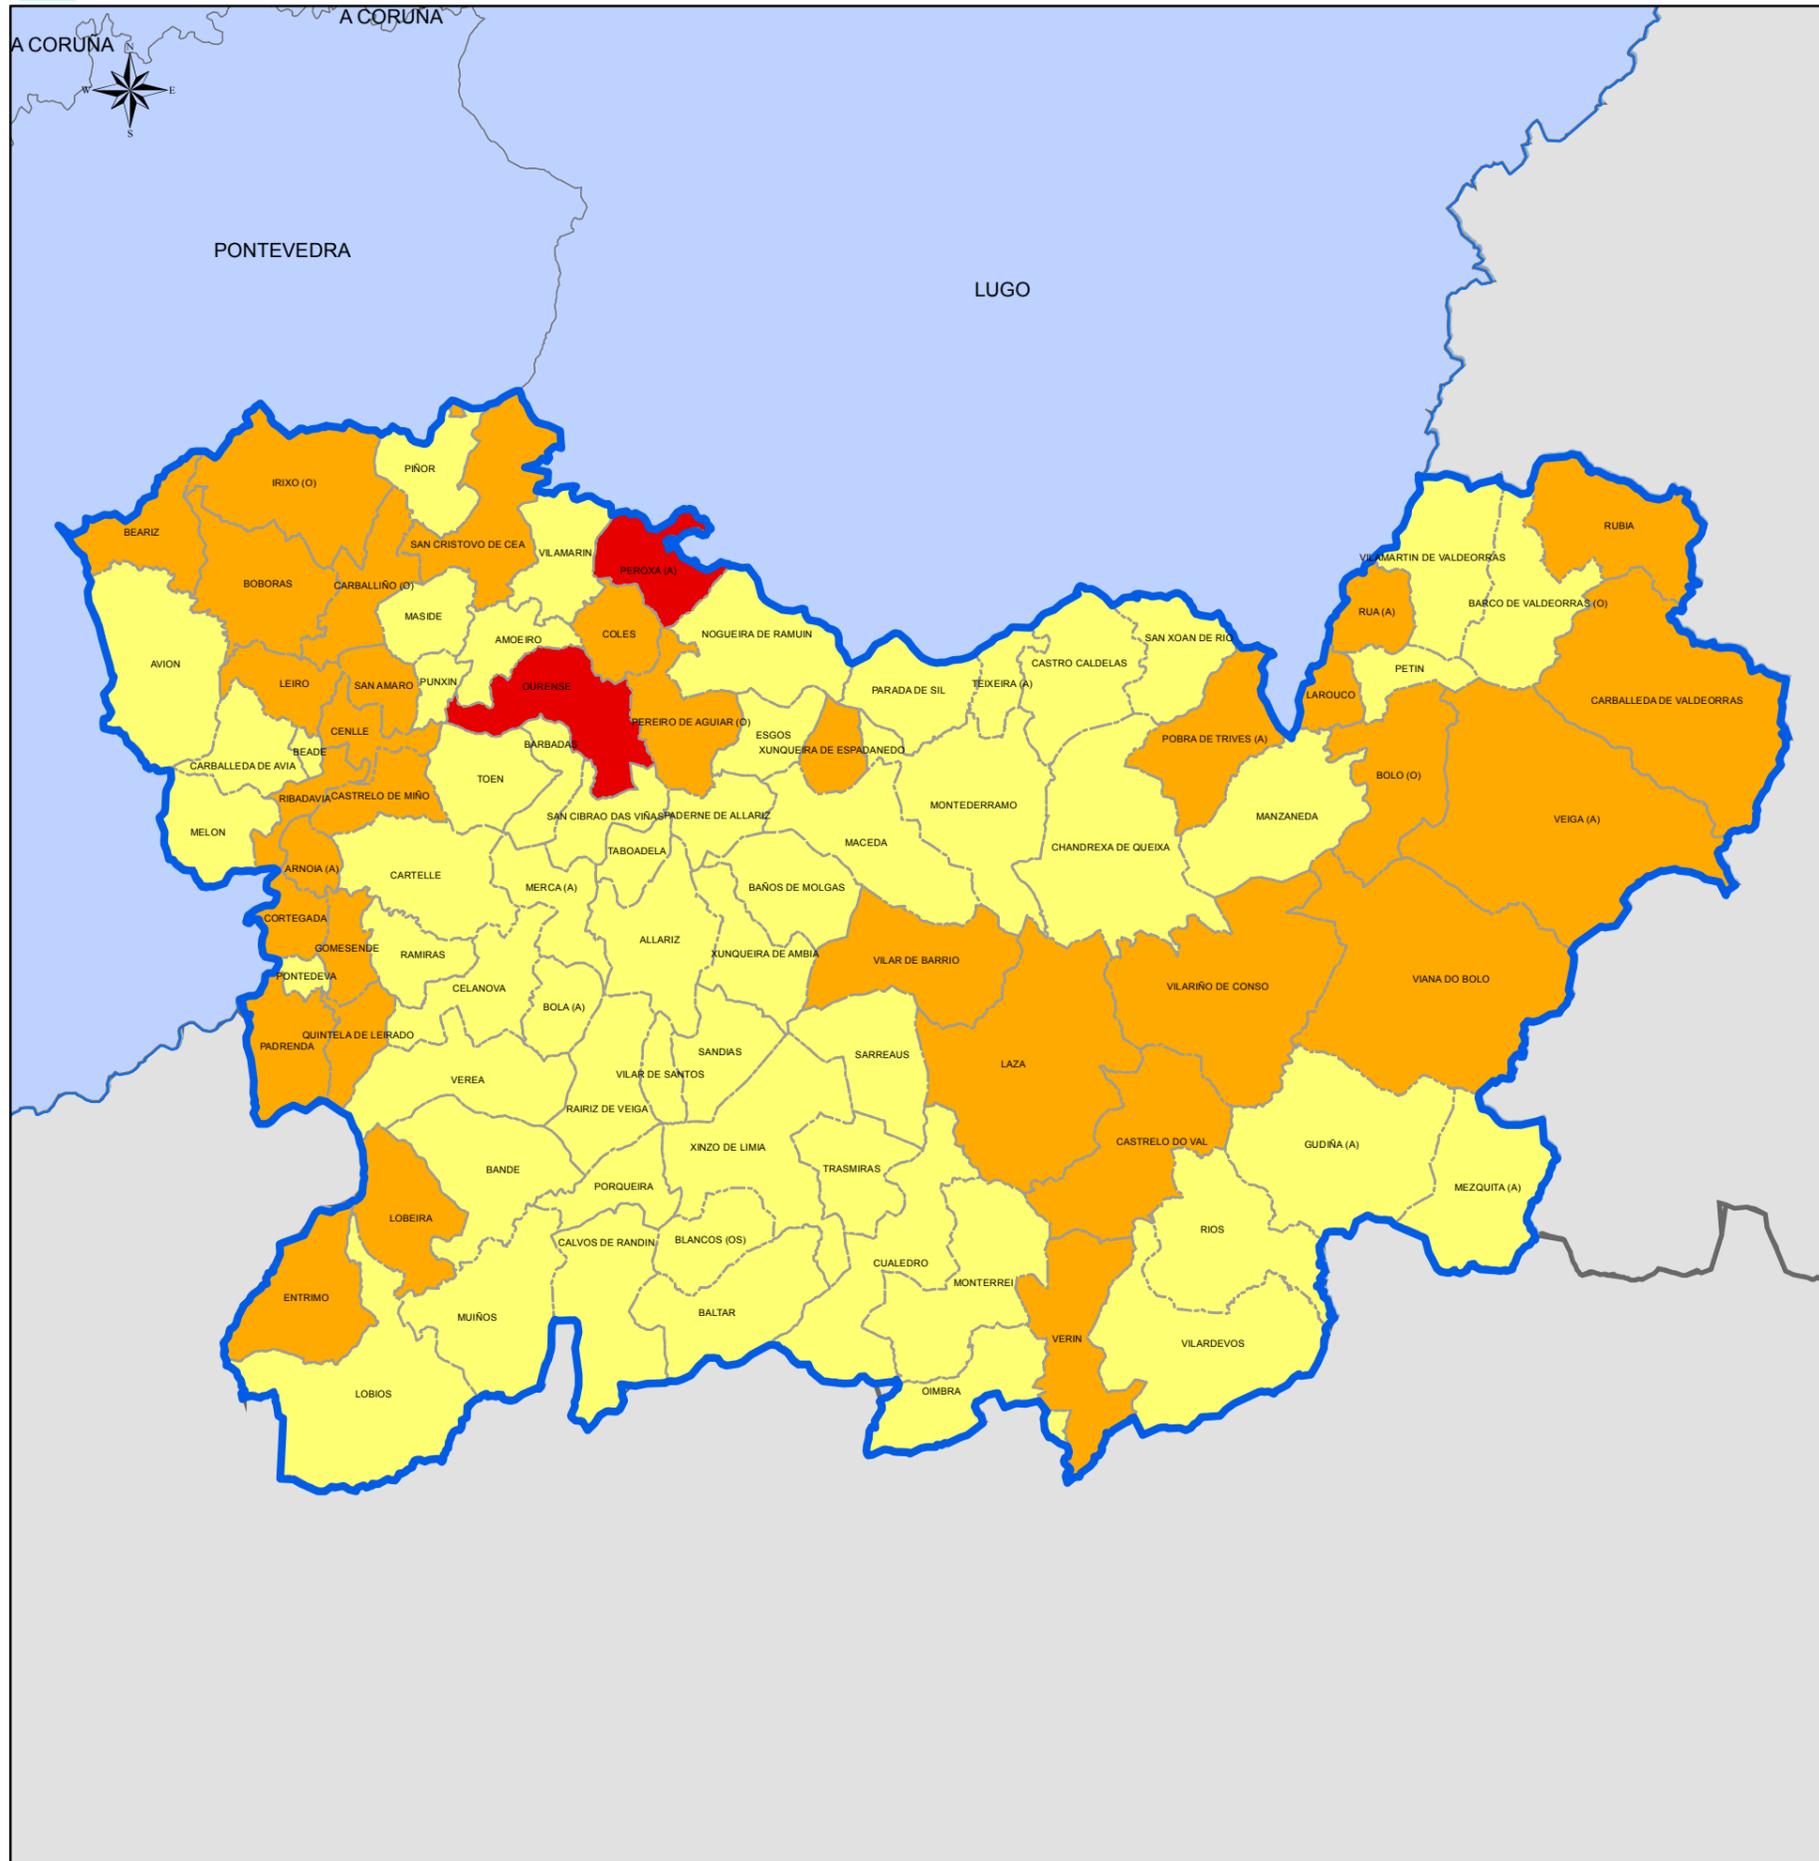

Lenda do mapa:

- Moderada
- Alta
- Moi alta

DISTRITOS FORESTAIS			
Provincia	Cod.	Nome distrito	
A Coruña	I	Ferrol	XI O Ribeiro-Arenteiro
A Coruña	II	Bergantiños-Mariñas Coruñesas	XII Miño-Arnoia
A Coruña	III	Santiago-Meseta interior	XIII Valdeorras-Trives
A Coruña	IV	Barbanza	XIV Verín-Viana
A Coruña	V	Fisterra	XV A Limia
Lugo	VI	A Mariña Lucense	XVI Deza-Taboairós
Lugo	VII	Fonsagrada-Os Ancares	XVII O Condado-A Paradanta
Lugo	VIII	Terra de Lemos	XVIII Vigo-Baixo Miño
Lugo	IX	Lugo-Sarria	XIX Caldas-O Salnés
Lugo	X	Terra Cha	

XUNTA DE GALICIA


8.3 MAPA DE VULNERABILIDADE OURENSE

Lenda xeral:

- Límite de distrito forestal.
- Límite de concello.
- IX** Código do Distrito Forestal.

Proxección UTM. Zona 29N. Datum ETRS 1989. Escala: 1:550.000

MAPA DE VULNERABILIDADE (PONTEVEDRA)

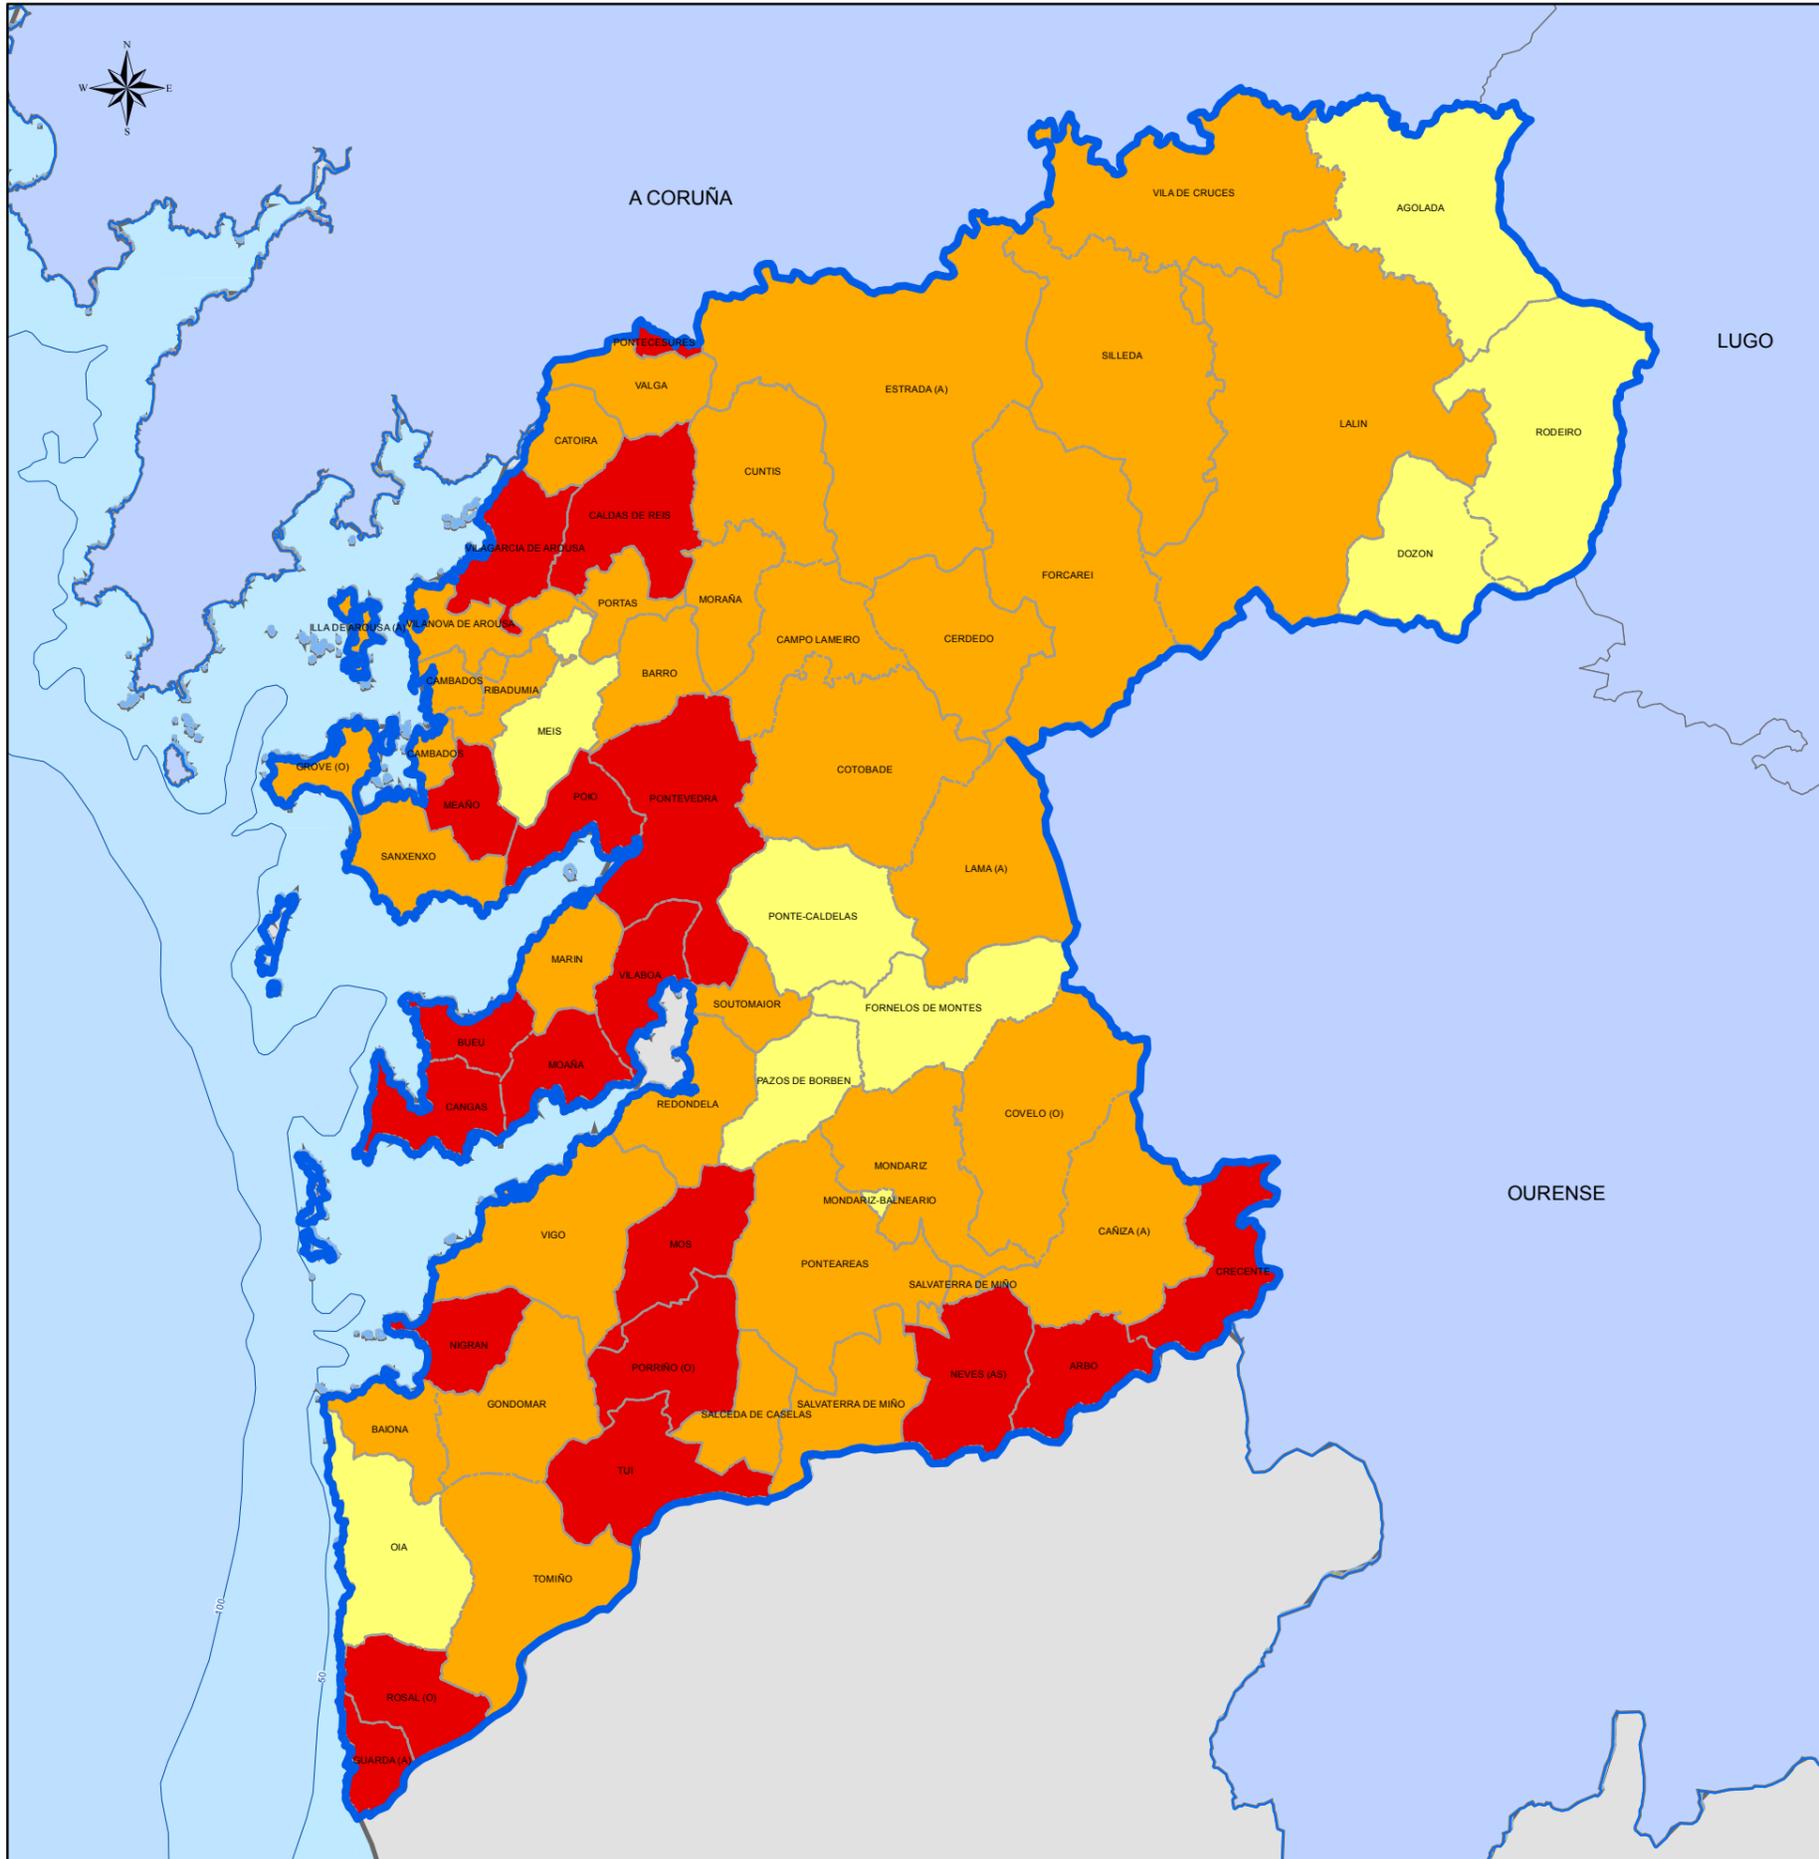

Lenda do mapa:

- Moderada
- Alta
- Moi alta

DISTRITOS FORESTAIS

Provincia	Cod.	Nome distrito	Provincia	Cod.	Nome distrito
A Coruña	I	Ferrol	Ourense	XI	O Ribeiro-Areiteiro
	II	Bergantiños-Mariñas Coruñesas		XII	Miño-Arnoia
	III	Santiago-Meseta interior		XIII	Valdeorras-Trives
	IV	Barbanza		XIV	Verín-Viana
	V	Fisterra		XV	A Limia
Lugo	VI	A Mariña Lucense	Pontevedra	XVI	Deza-Tabeirós
	VII	Fonsagrada-Os Ancares		XVII	O Condado-A Paradanta
	VIII	Terra de Lemos		XVIII	Vigo-Baixo Miño
	IX	Lugo-Sarria		XIX	Caldas-O Salnés
	X	Terra Cha			

XUNTA DE GALICIA


8.4 MAPA DE VULNERABILIDADE PONTEVEDRA

Lenda xeral:

- Límite de distrito forestal.
- Límite de concello.
- IX** Código do Distrito Forestal.

Proxección UTM. Zona 29N. Datum ETRS 1989. Escala: 1:450.000

MAPA DE VULNERABILIDADE (GALICIA)

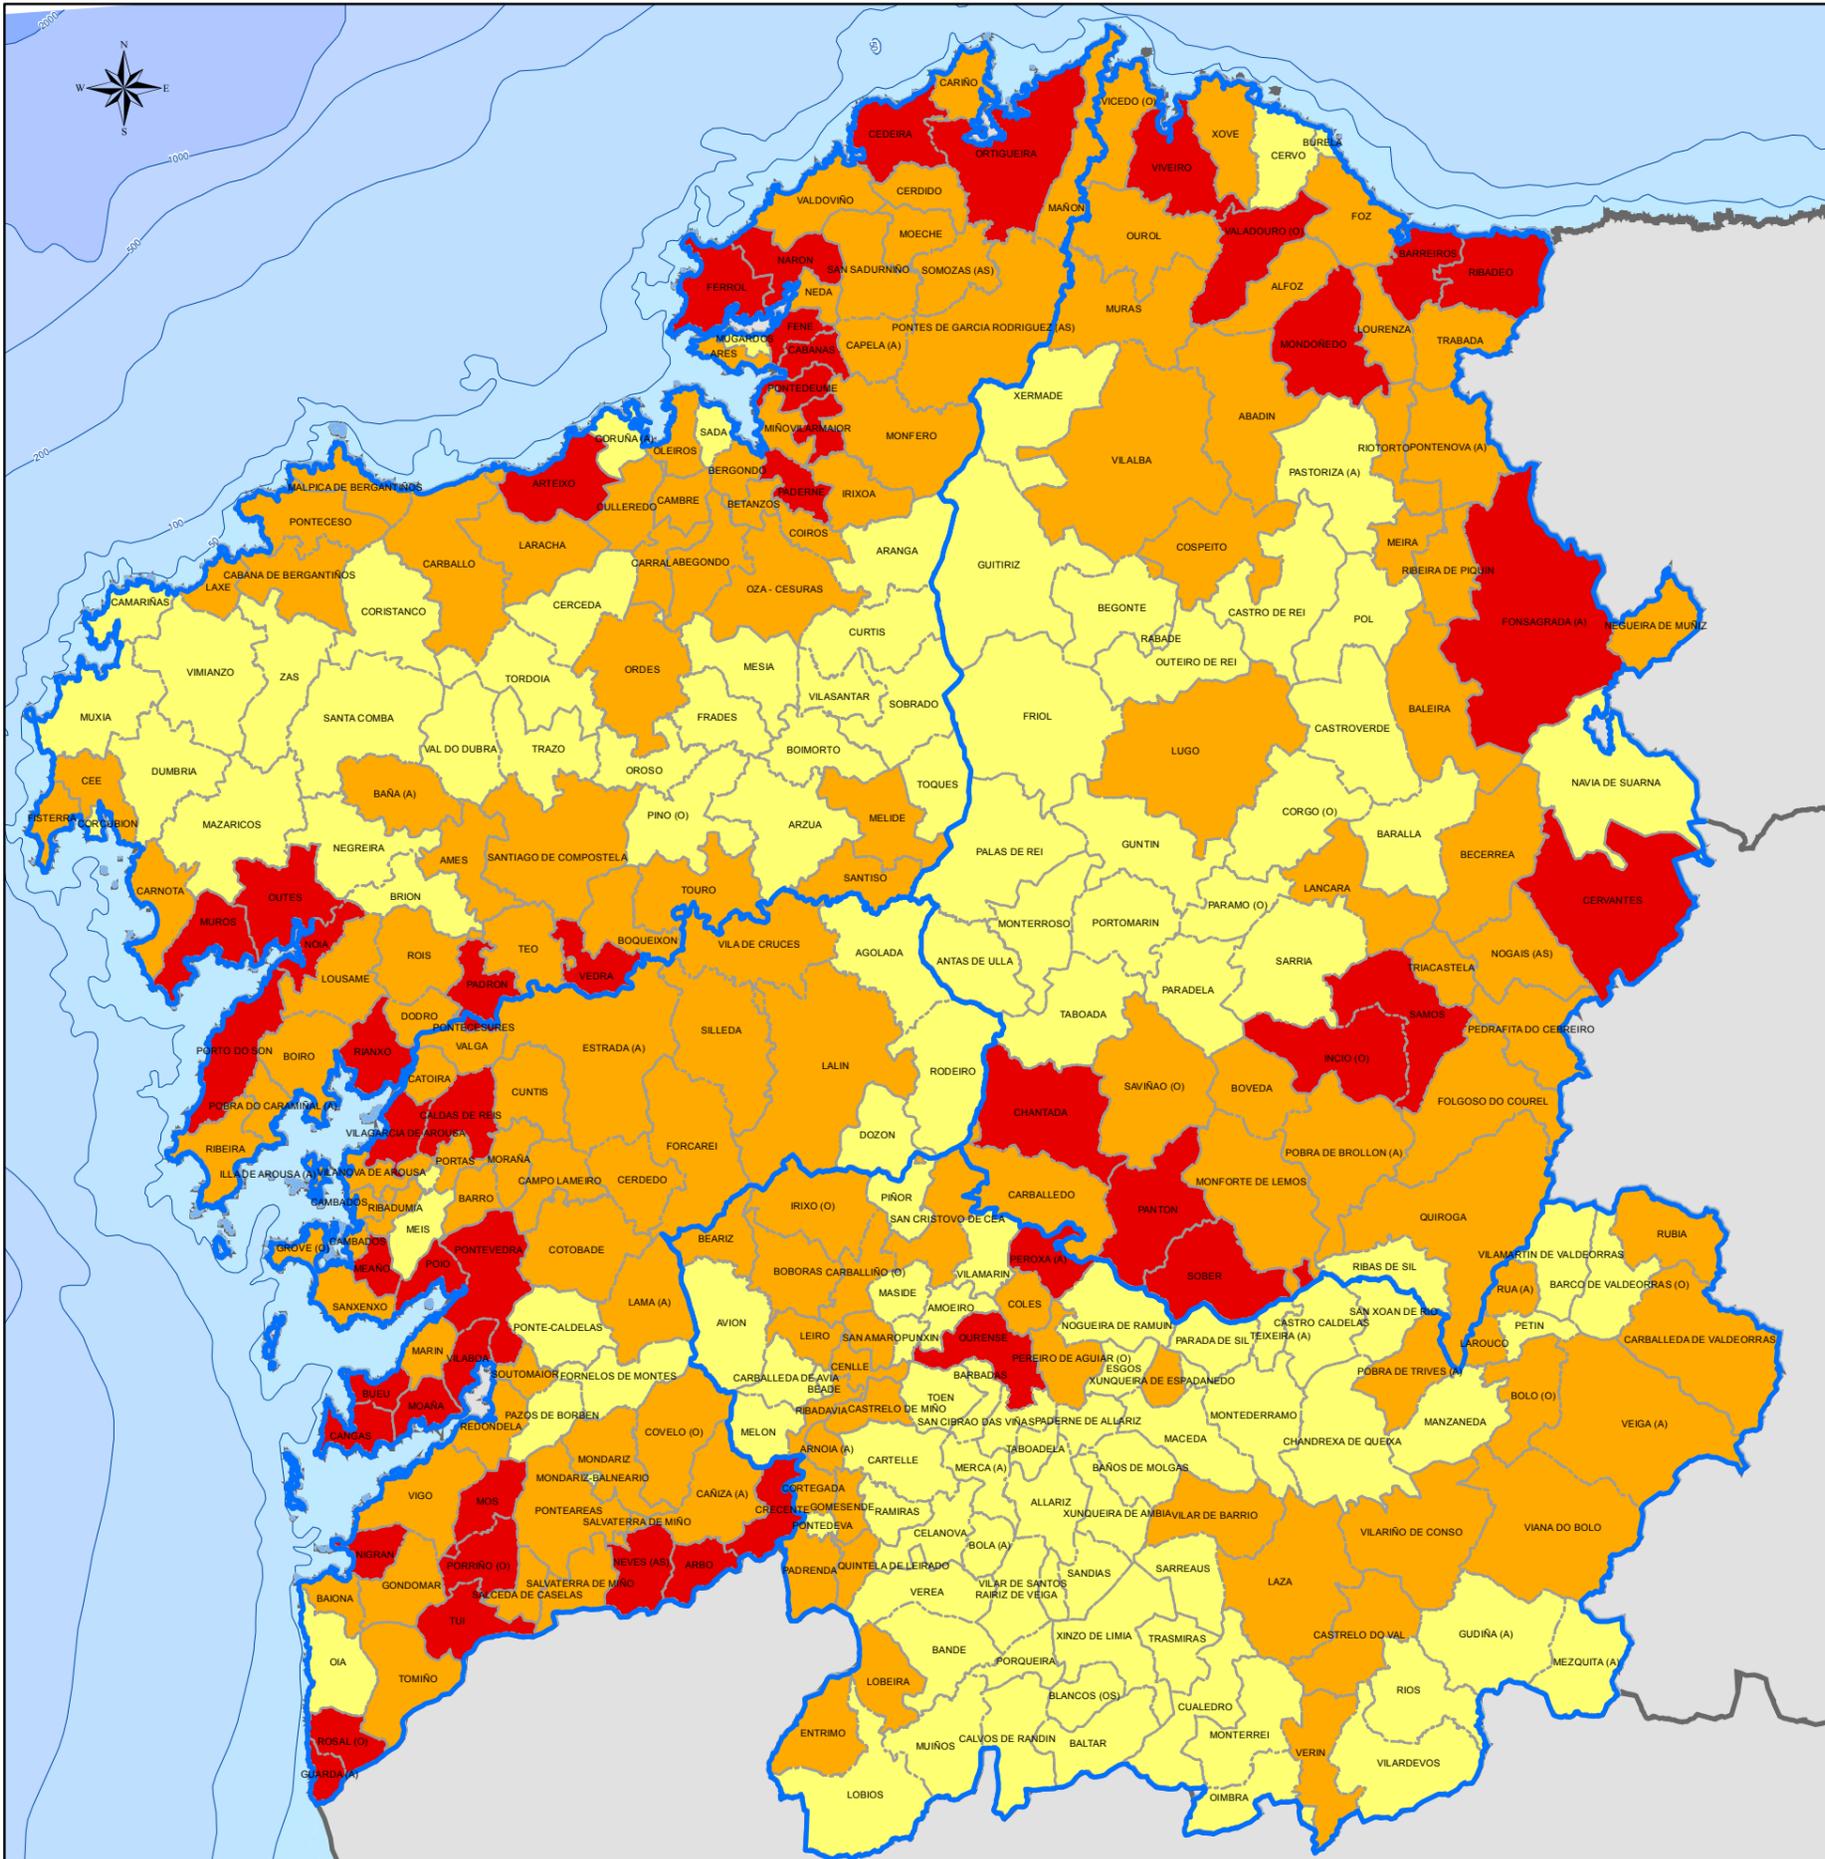

Lenda do mapa:

- Moderada
- Alta
- Moi alta

DISTRITOS FORESTAIS

Provincia	Cod.	Nome distrito	Provincia	Cod.	Nome distrito
A Coruña	I	Ferrol	Ourense	XI	O Ribeiro-Areiteiro
	II	Bergantiños-Mariñas Coruñesas		XIII	Miño-Arnoia
	III	Santiago-Meseta interior		XIII	Valdeorras-Trives
	IV	Barbanza		XIV	Verín-Viana
	V	Fisterra		XV	A Limia
Lugo	VI	A Mariña Lucense	Pontevedra	XVI	Deza-Tabeirós
	VII	Fonsagrada-Os Ancares		XVII	O Condado-A Paradanta
	VIII	Terra de Lemos		XVIII	Vigo-Baixo Miño
	IX	Lugo-Sarria		XIX	Caldas-O Salnés
	X	Terra Cha			

XUNTA DE GALICIA


Lenda xeral:

- Límite de distrito forestal.
- Límite de concello.
- IX Código do Distrito Forestal.

8 MAPA DE VULNERABILIDADE GALICIA

Proxección UTM. Zona 29N. Datum ETRS 1989 Escala: 1:850.000

ÍNDICE DE RISCO POTENCIAL (A CORUÑA)

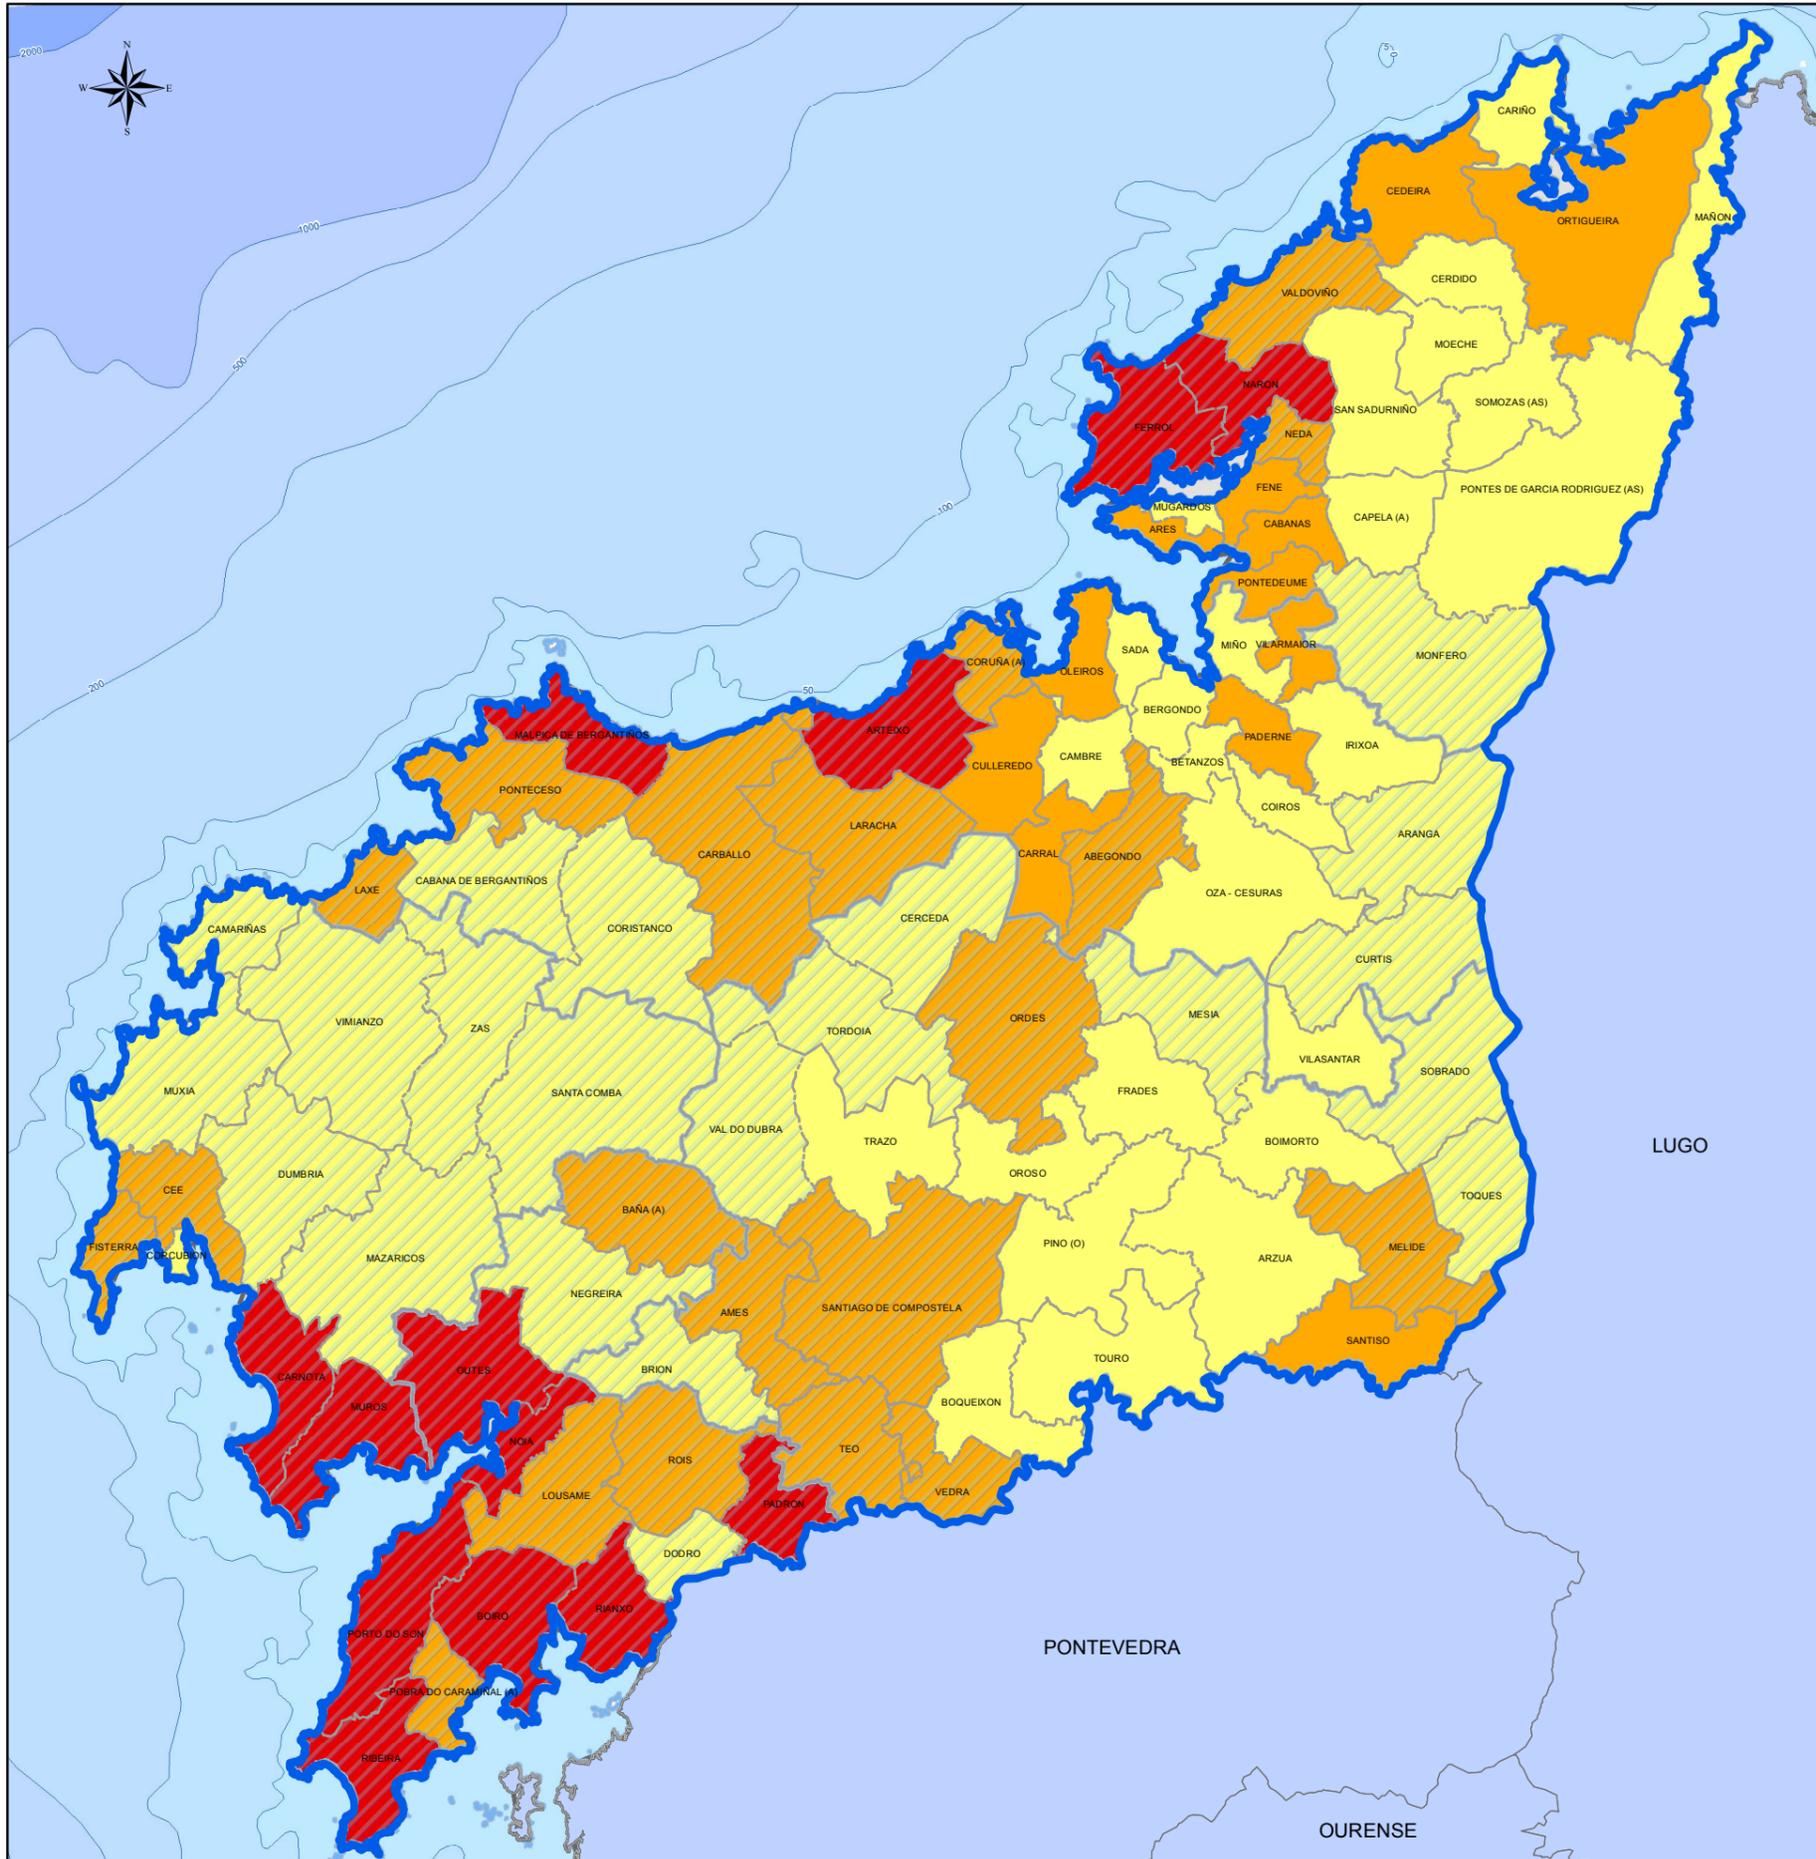

Lenda do mapa:

- Moderado
- Alto
- Moi alto
- Concellos ZAR

DISTRITOS FORESTAIS			
Provincia	Cod.	Nome distrito	
A Coruña	I	Ferrol	XI O Ribeiro-Areiteiro
A Coruña	II	Bergantiños-Mariñas Coruñesas	XII Miño-Arnoia
A Coruña	III	Santiago-Meseta interior	XIII Valdeorras-Trives
A Coruña	IV	Barbanza	XIV Verín-Viana
A Coruña	V	Fisterra	XV A Limia
Lugo	VI	A Mariña Lucense	XVI Deza-Tabeirós
Lugo	VII	Fonsagrada-Os Ancares	XVII O Condado-A Paradanta
Lugo	VIII	Terra de Lemos	XVIII Vigo-Baixo Miño
Lugo	IX	Lugo-Sarria	XIX Caldas-O Salnés
Lugo	X	Terra Cha	

XUNTA DE GALICIA

9.1 ÍNDICE DE RISCO POTENCIAL (A CORUÑA)


Lenda xeral:

- Límite de distrito forestal.
- Límite de concello.
- IX** Código do Distrito Forestal.

Proxección UTM. Zona 29N. Datum ETRS 1989. Escala: 1:550.000

0 3 6 12 18 24 Km.

ÍNDICE DE RISCO POTENCIAL (LUGO)

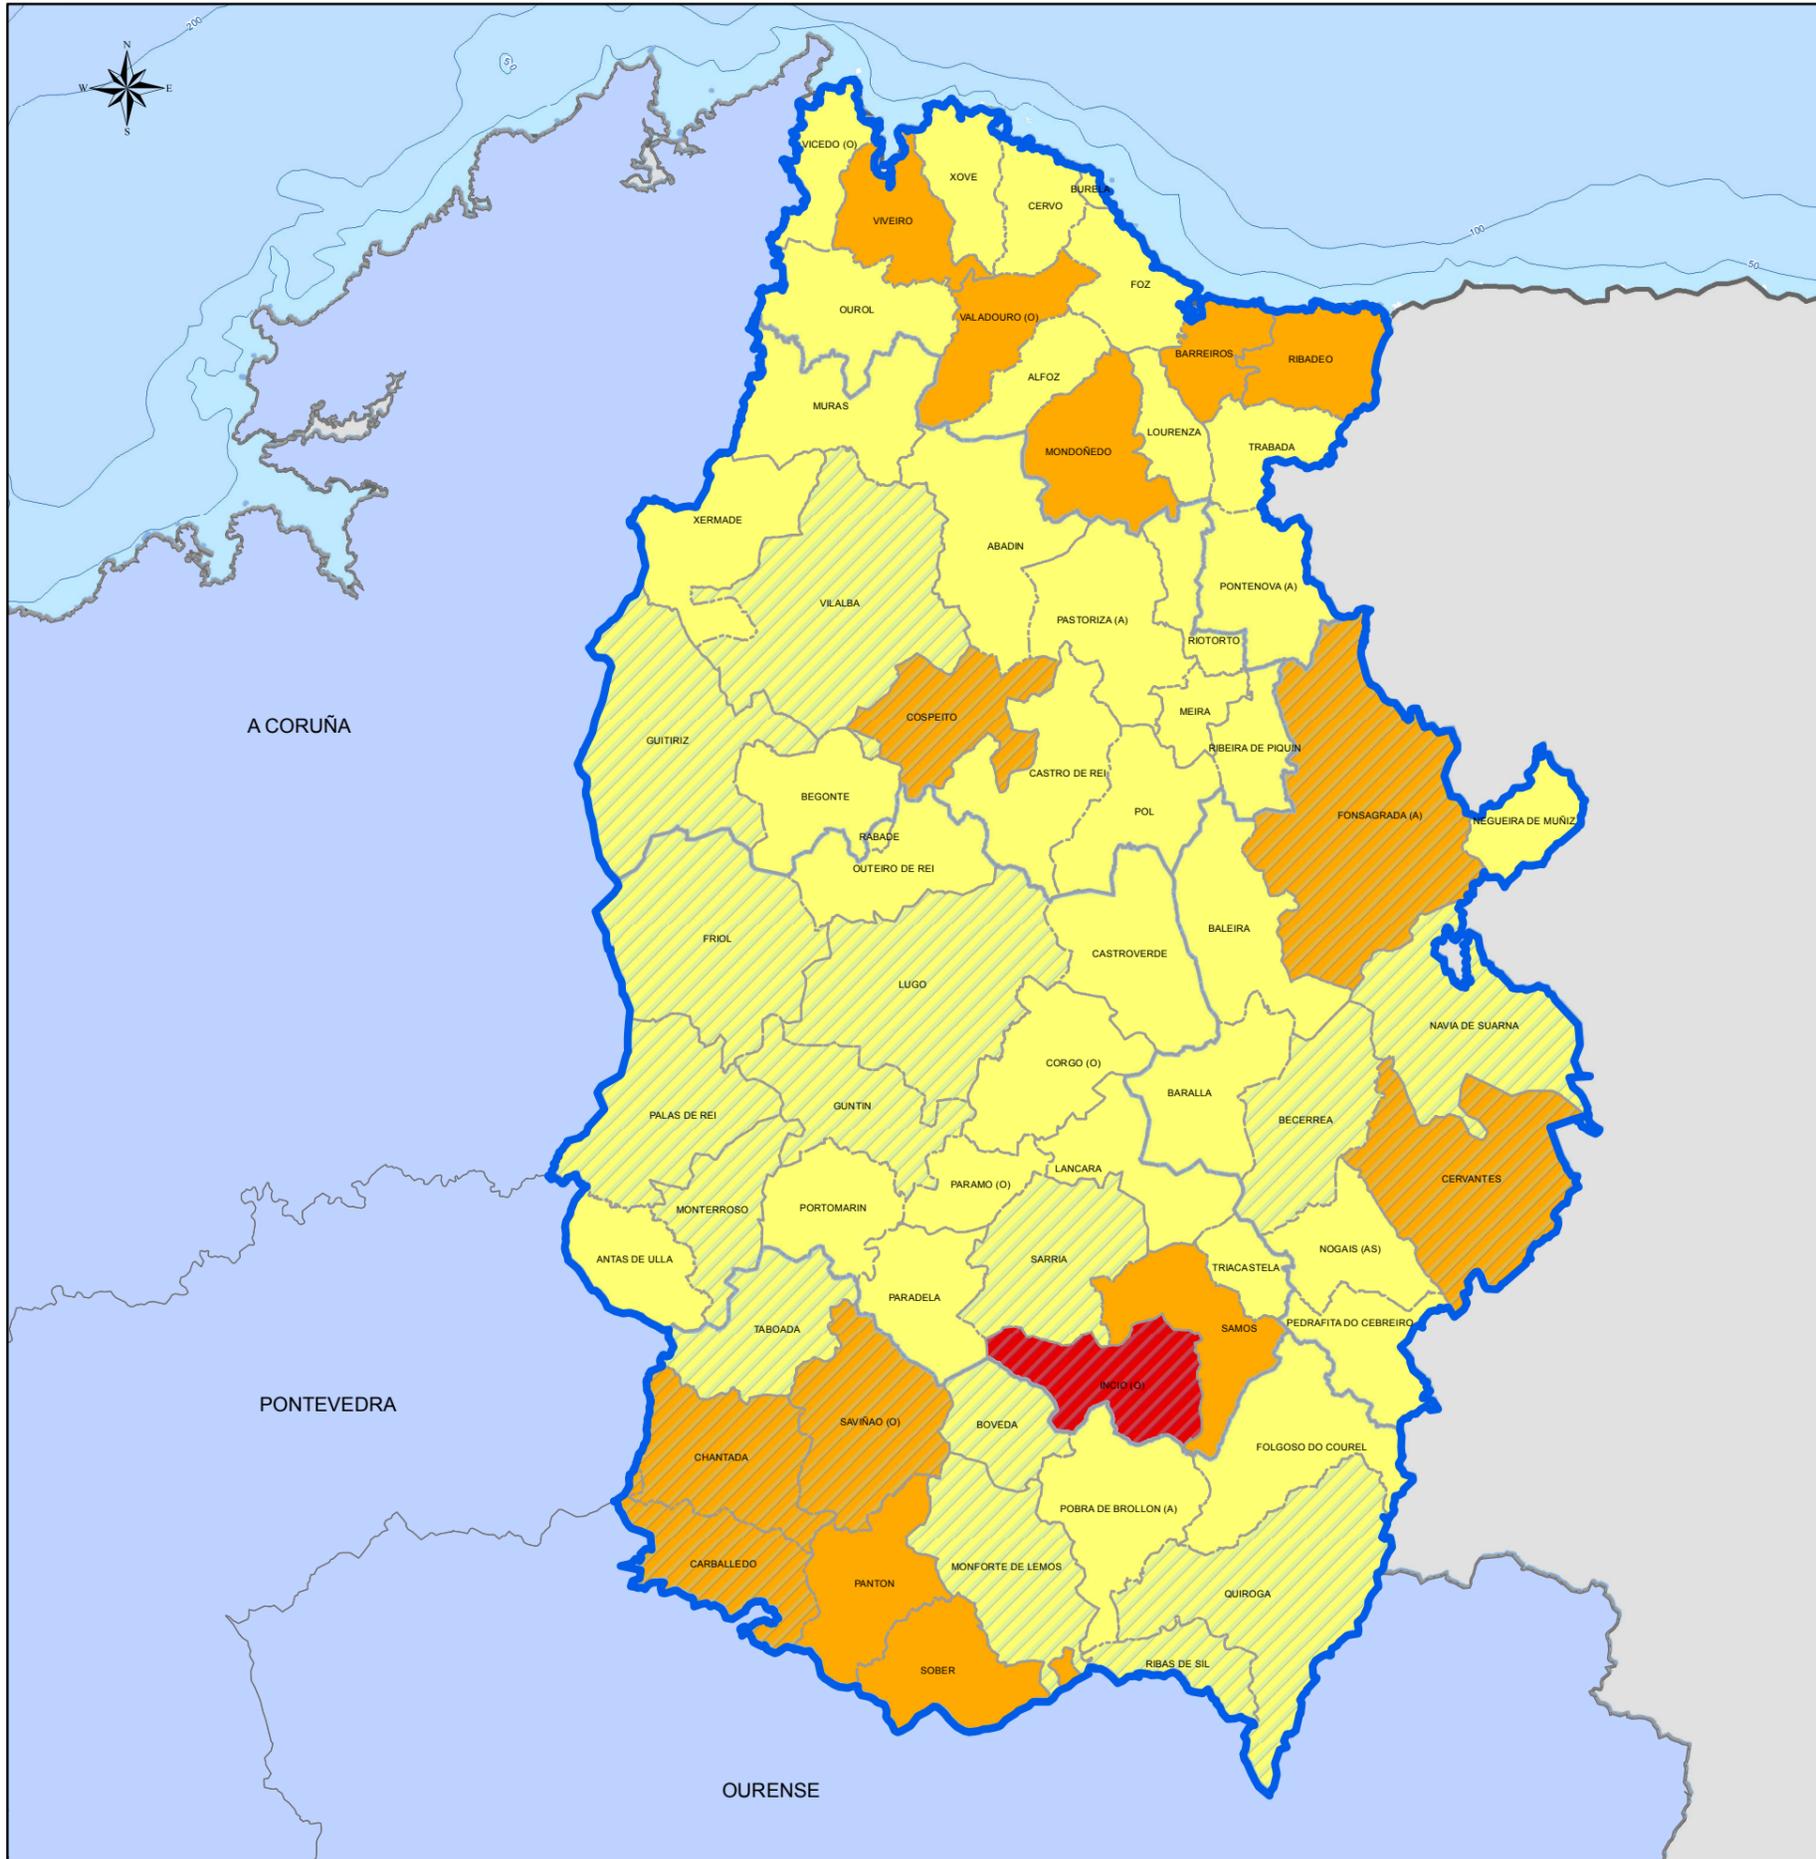

Lenda do mapa:

- Moderado
- Alto
- Moi alto
- Concellos ZAR

DISTRITOS FORESTAIS

Provincia	Cod.	Nome distrito	Provincia	Cod.	Nome distrito
A Coruña	I	Ferrol	Ourense	XI	O Ribeiro-Areiteiro
	II	Bergantiños-Mariñas Coruñesas		XII	Miño-Arnoia
	III	Santiago-Meseta interior		XIII	Valdeorras-Trives
	IV	Barbanza		XIV	Verín-Viana
	V	Fisterra		XV	A Limia
Lugo	VI	A Mariña Lucense	Pontevedra	XVI	Deza-Tabeirós
	VII	Fonsagrada-Os Ancares		XVII	O Condado-A Paradanta
	VIII	Terra de Lemos		XVIII	Vigo-Baixo Miño
	IX	Lugo-Sarria		XIX	Caldas-O Salnés
	X	Terra Cha			

XUNTA DE GALICIA

9.2 ÍNDICE DE RISCO POTENCIAL (LUGO)


Lenda xeral:

- Límite de distrito forestal.
- Límite de concello.
- IX** Código do Distrito Forestal.

Proxección UTM. Zona 29N. Datum ETRS 1989. Escala: 1:650.000

0 3,75 7,5 15 22,5 30 Km.

ÍNDICE DE RISCO POTENCIAL (OURENSE)

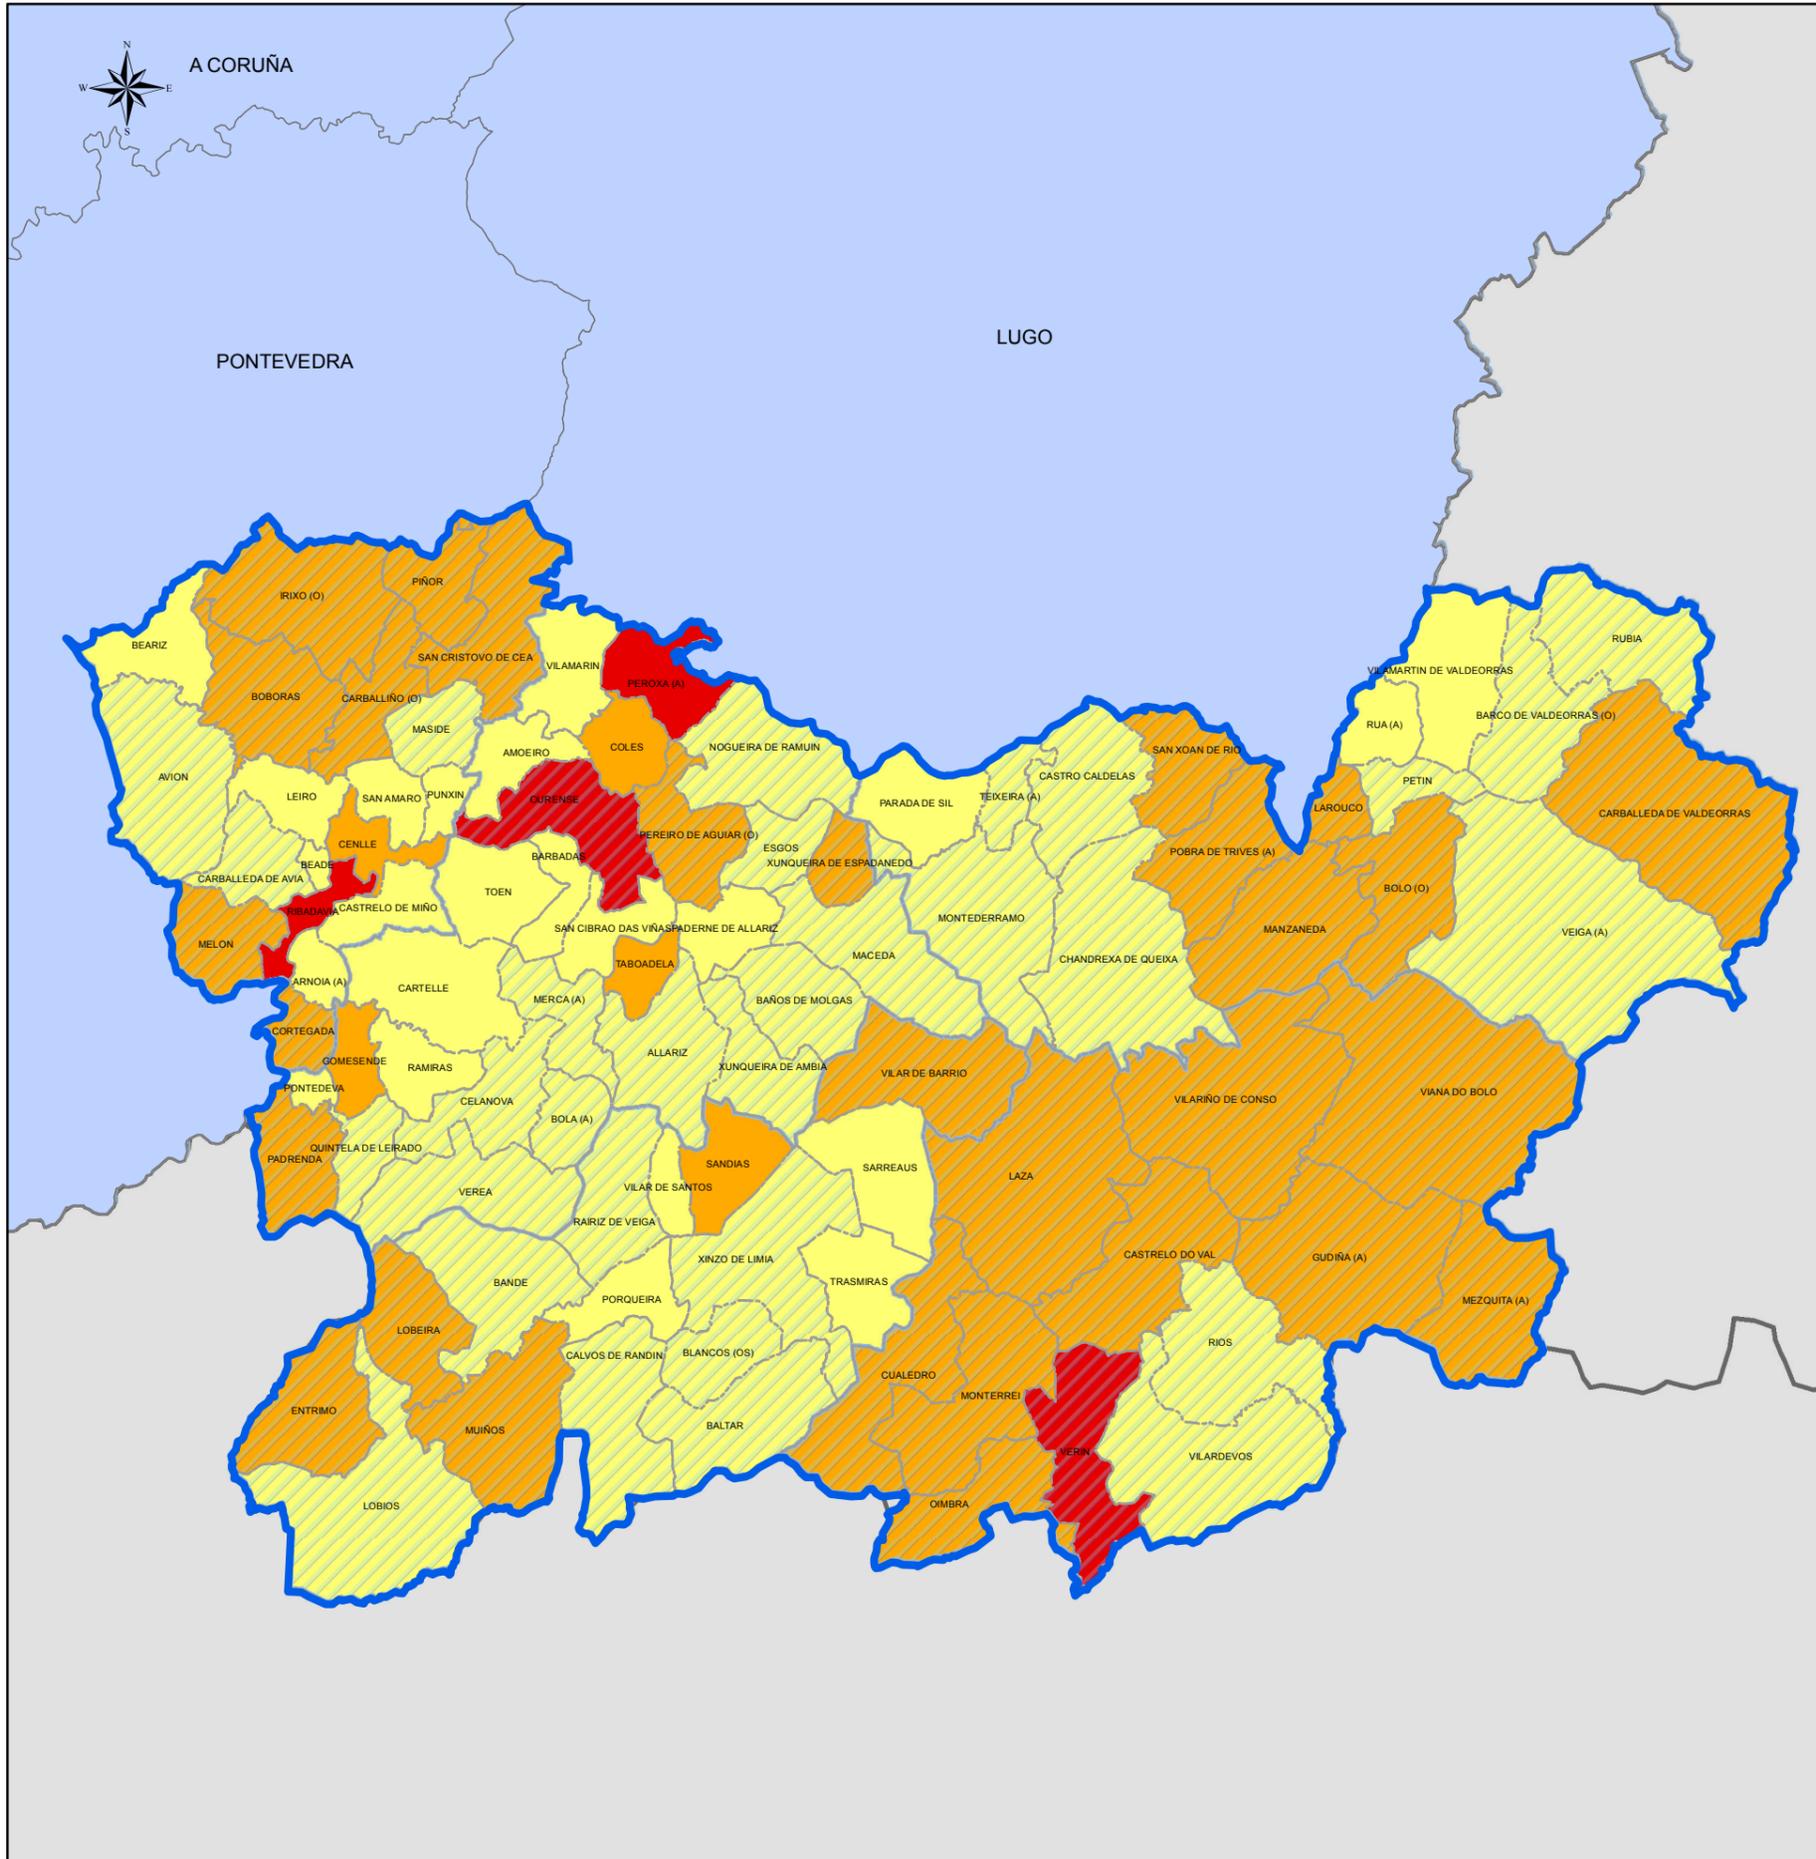

Lenda do mapa:

- Moderado
- Alto
- Moi alto
- Concellos ZAR

DISTRITOS FORESTAIS

Provincia	Cod.	Nome distrito	Provincia	Cod.	Nome distrito
A Coruña	I	Ferrol	Ourense	XI	O Ribeiro-Arenteiro
A Coruña	II	Bergantiños-Mariñas Coruñesas	Ourense	XII	Miño-Arnoia
A Coruña	III	Santiago-Meseta interior	Ourense	XIII	Valdeorras-Trives
A Coruña	IV	Barbanza	Ourense	XIV	Verín-Viana
A Coruña	V	Fisterra	Ourense	XV	A Limia
Lugo	VI	A Mariña Lucense	Pontevedra	XVI	Deza-Taboairós
Lugo	VII	Fonsagrada-Os Ancares	Pontevedra	XVII	O Condado-A Paradanta
Lugo	VIII	Terra de Lemos	Pontevedra	XVIII	Vigo-Baixo Miño
Lugo	IX	Lugo-Sarria	Pontevedra	XIX	Caldas-O Salnés
Lugo	X	Terra Cha			

XUNTA DE GALICIA


9.3 ÍNDICE DE RISCO POTENCIAL (OURENSE)

Lenda xeral:

- Límite de distrito forestal.
- Límite de concello.
- IX Código do Distrito Forestal.

Proxección UTM. Zona 29N. Datum ETRS 1989. Escala: 1:550.000

ÍNDICE DE RISCO POTENCIAL (PONTEVEDRA)

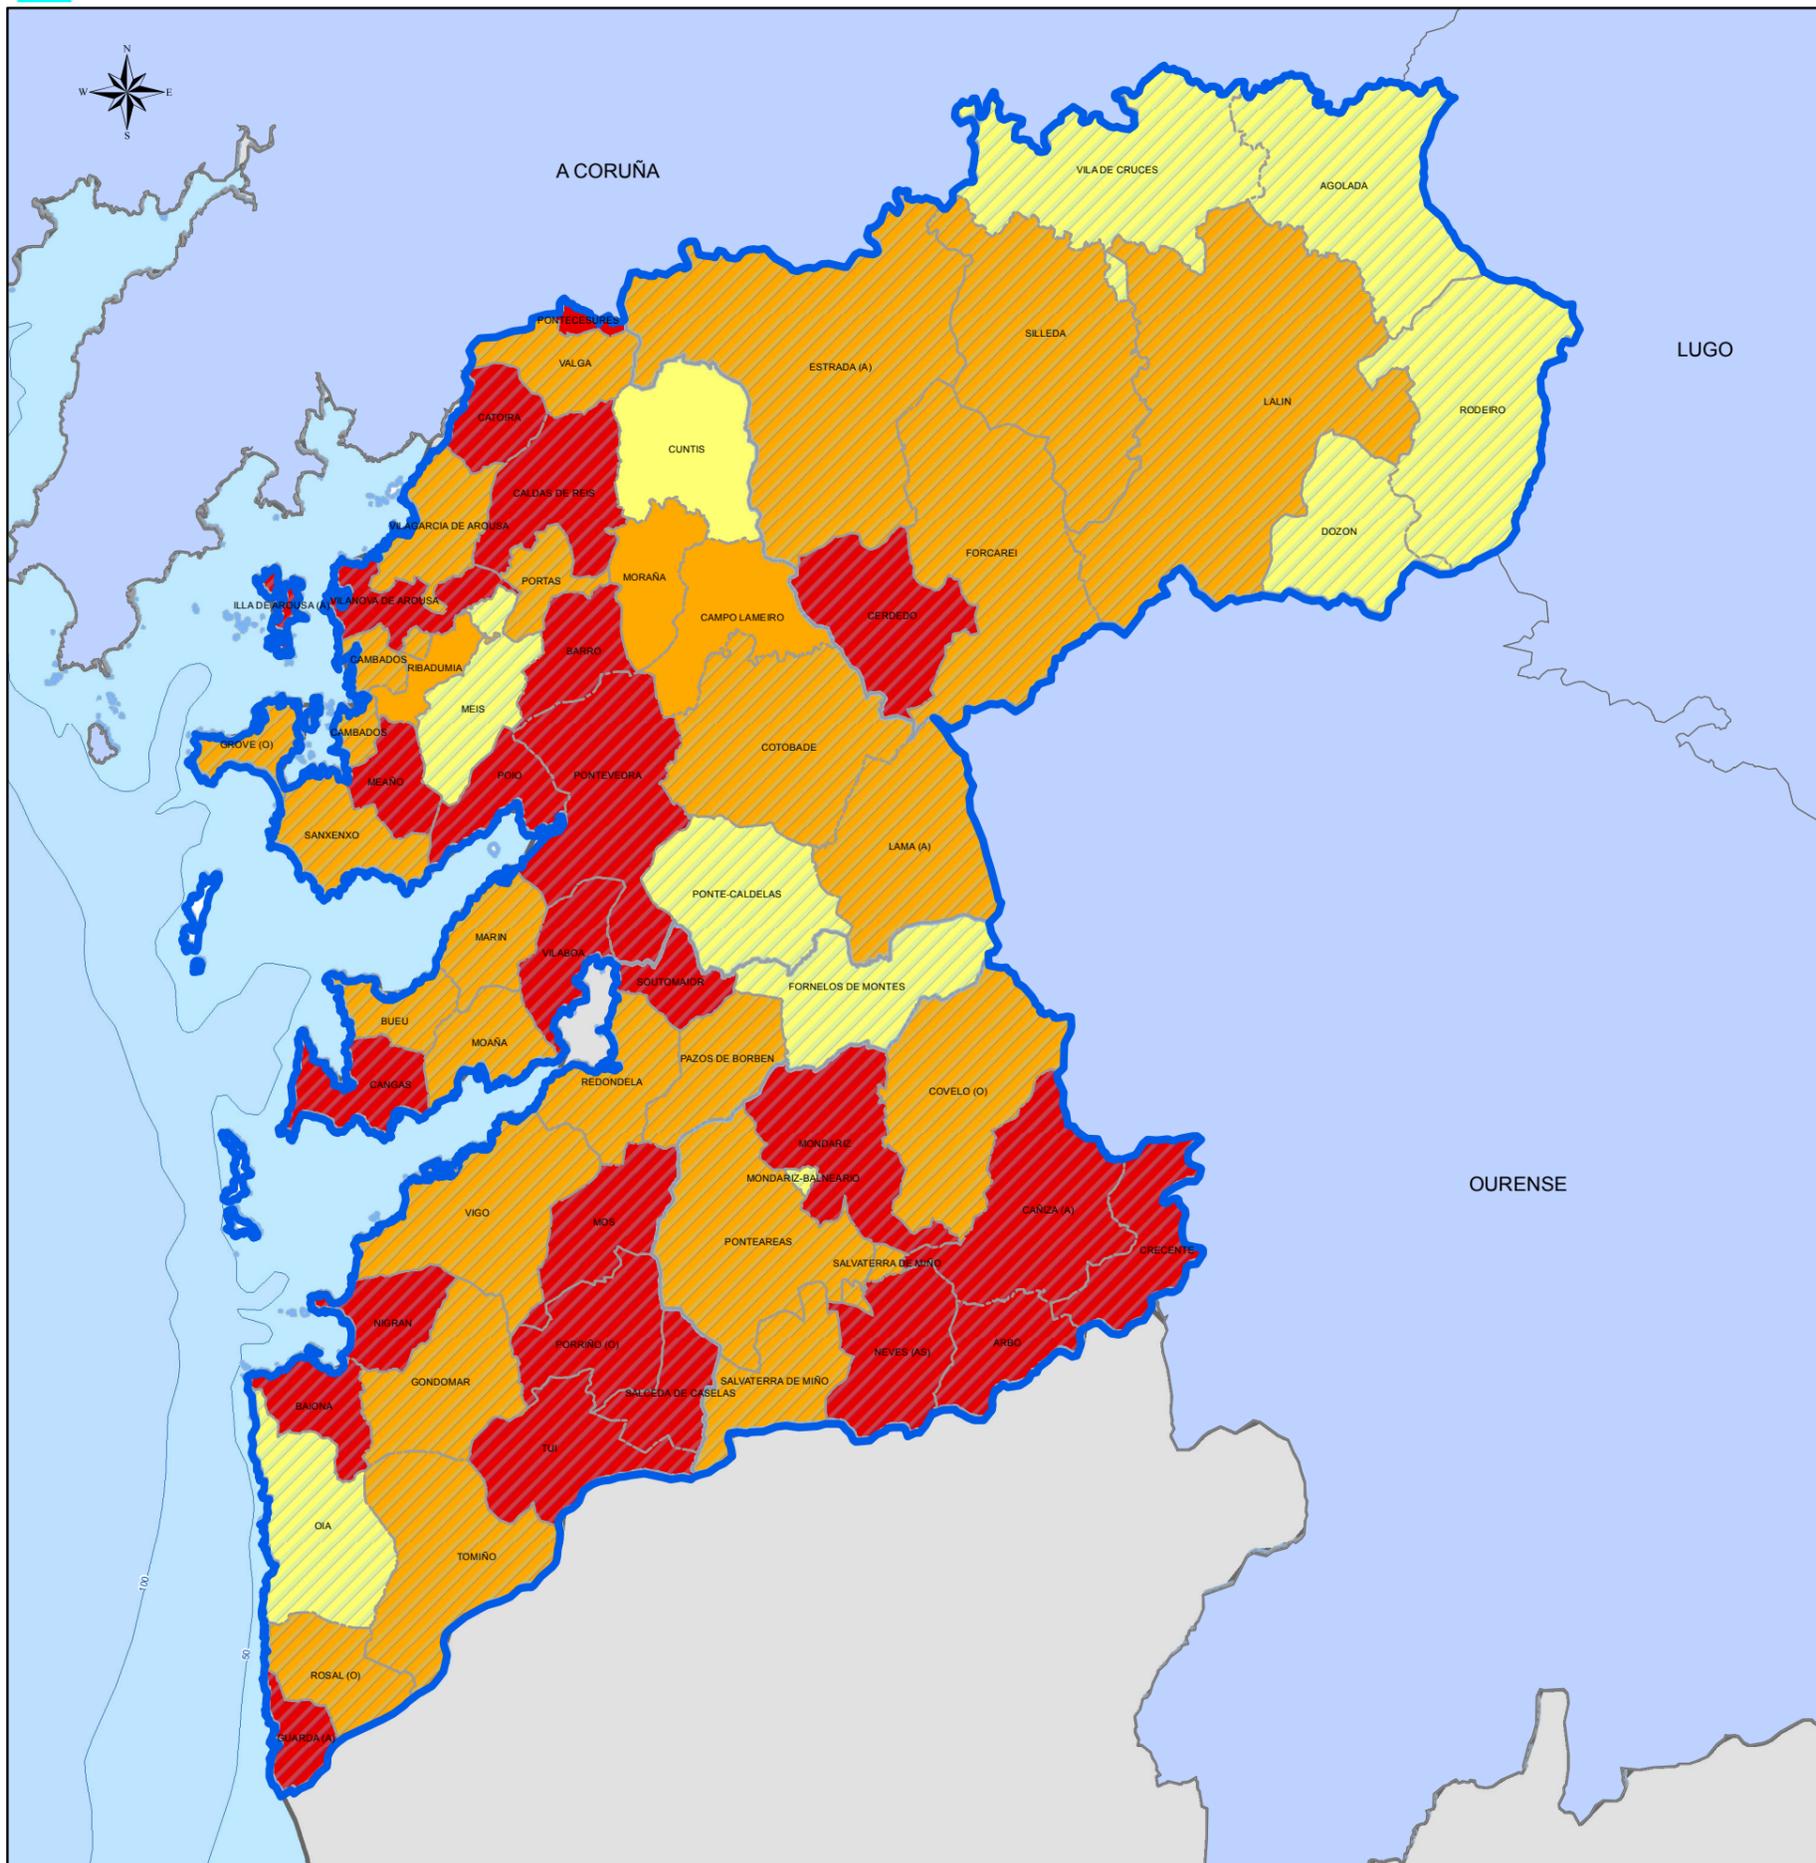

Lenda do mapa:

- Moderado
- Alto
- Moi alto
- Concellos ZAR

DISTRITOS FORESTAIS

Provincia	Cod.	Nome distrito	Provincia	Cod.	Nome distrito
A Coruña	I	Ferrol	Ourense	XI	O Ribeiro-Areiteiro
	II	Bergantiños-Mariñas Coruñesas		XII	Miño-Arnoia
	III	Santiago-Meseta interior		XIII	Valdeorras-Trives
	IV	Barbanza		XIV	Verín-Viana
	V	Fisterra		XV	A Limia
Lugo	VI	A Mariña Lucense	Pontevedra	XVI	Deza-Tabeirós
	VII	Fonsagrada-Os Ancares		XVII	O Condado-A Paradanta
	VIII	Terra de Lemos		XVIII	Vigo-Baixo Miño
	IX	Lugo-Sarria		XIX	Caldas-O Salmés
	X	Terra Cha			

XUNTA DE GALICIA

9.4 ÍNDICE DE RISCO POTENCIAL (PONTEVEDRA)


Lenda xeral:

- Límite de distrito forestal.
- Límite de concello.
- Código do Distrito Forestal.

Proxección UTM. Zona 29N. Datum ETRS 1989. Escala: 1:450.000

0 2,5 5 10 15 20 Km.

ÍNDICE DE RISCO POTENCIAL (GALICIA)

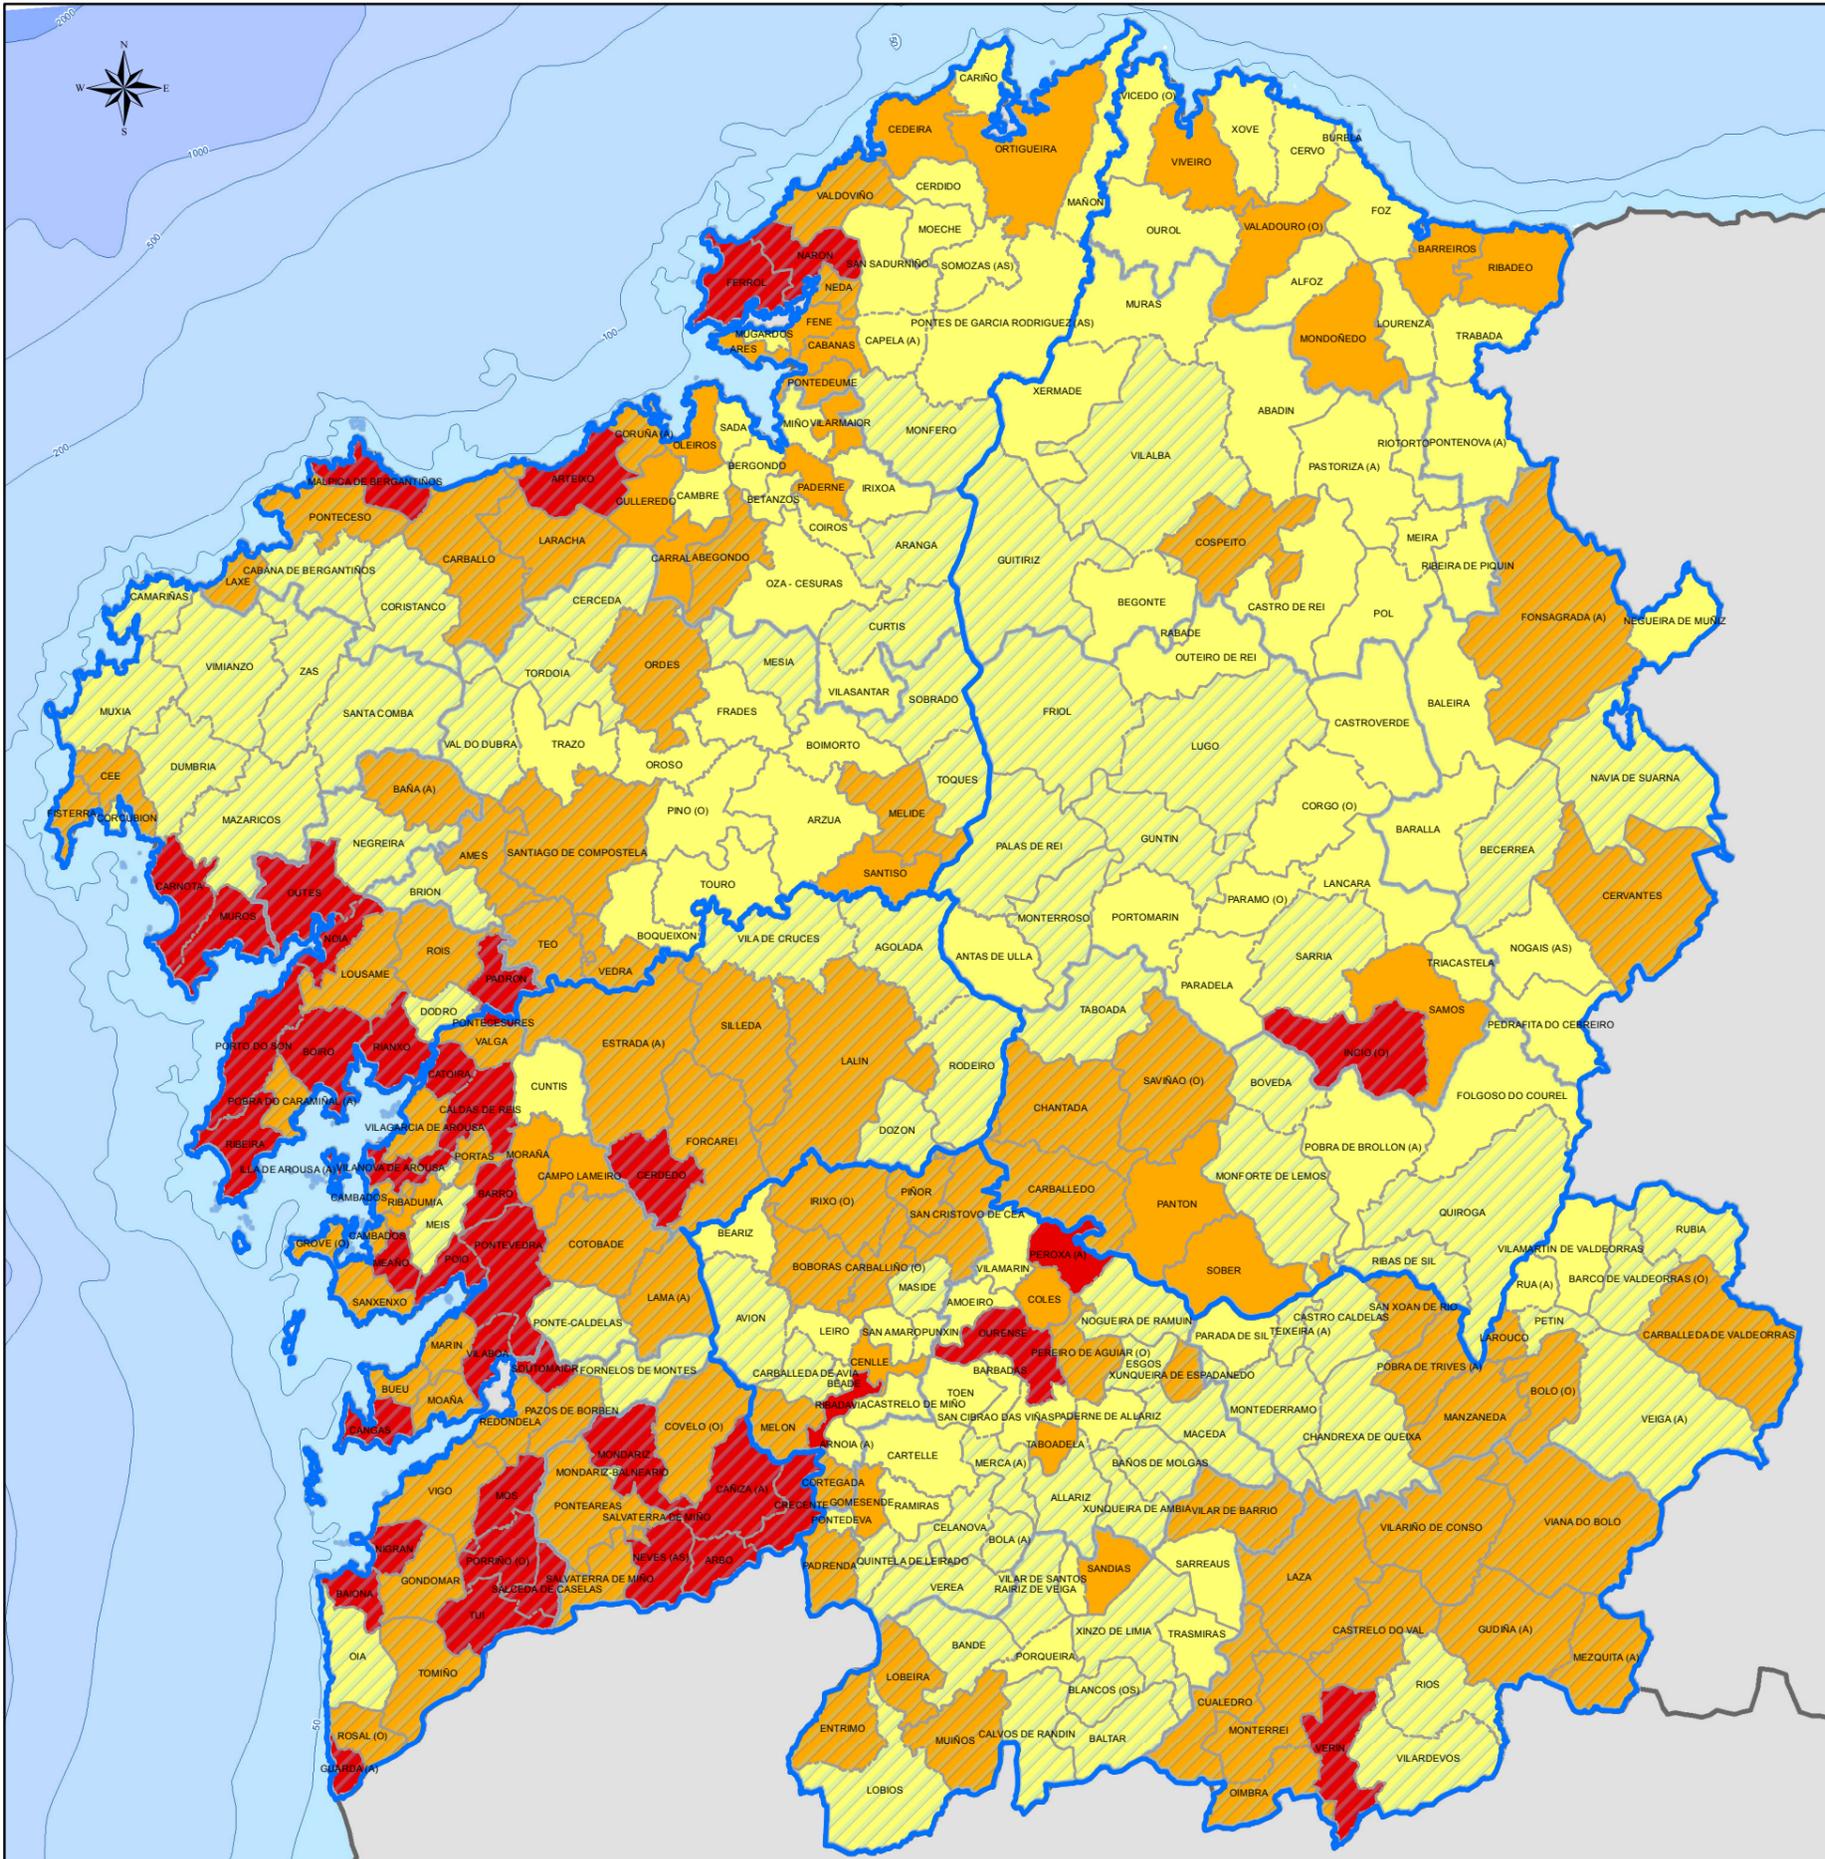

Lenda do mapa:

- Moderado
- Alto
- Moi alto
- Concellos ZAR

DISTRITOS FORESTAIS

Provincia	Cod.	Nome distrito	Provincia	Cod.	Nome distrito
A Coruña	I	Ferrol	Ourense	XI	O Ribeiro-Areiteiro
	II	Bergantiños-Mariñas Coruñesas		XIII	Miño-Arnoia
	III	Santiago-Meseta interior		XIV	Valdeorras-Trives
	IV	Barbanza		XV	Verín-Viana
	V	Fisterra		XVI	A Limia
Lugo	VI	A Mariña Lucense	Pontevedra	XVII	Deza-Taboairós
	VII	Fonsagrada-Os Ancares		XVIII	O Condado-A Paradanta
	VIII	Terra de Lemos		XIX	Vigo-Baixo Miño
	IX	Lugo-Sarria		XX	Caldas-O Salnés
	X	Terra Cha			

XUNTA DE GALICIA

Lenda xeral:

- Límite de distrito forestal.
- Límite de concello.
- IX** Código do Distrito Forestal.

9 ÍNDICE DE RISCO POTENCIAL (GALICIA)

Proxección UTM. Zona 29N. Datum ETRS 1989. Escala: 1:850.000

PLAN DE ACTUACIÓN MUNICIPAL Do CONCELLO DE

.....



INCENDIOS FORESTAIS

ÍNDICE

1.	DATOS DO CONCELLO	1
1.1.	DATOS XERAIS	1
1.1.1.	SITUACIÓN XEOGRÁFICA.....	1
1.1.2.	SUPERFICIE	1
1.1.3.	POBOACIÓN.....	1
1.1.4.	ALTITUDE	2
1.1.5.	HIDROLOXÍA	2
1.1.6.	REDE VIARIA	2
1.1.7.	REDE FERROVIARIA.....	2
1.1.8.	REDE DE GAS.....	3
1.1.9.	REDE ELÉCTRICA	3
1.1.10.	REDE DE AUGA POTABLE	3
1.1.11.	DATOS METEOROLÓXICOS	3
1.2.	DATOS ESPECÍFICOS ASOCIADOS AO RISCO	4
2.	COÑECEMENTO DO RISCO E VULNERABILIDADE	7
2.1.	RESUMO DA ANÁLISE DO RISCO	7
2.2.	ÁREAS OU SECTORES AFECTADOS	7
2.3.	ELEMENTOS VULNERABLES	7
3.	ACTIVACIÓN DO PLAN	9
3.1.	NIVEIS	9
3.2.	CRITERIOS DE ACTIVACIÓN	9
4.	ESTRUTURA E ORGANIZACIÓN	11
4.1.	RESPONSABLE MUNICIPAL DA EMERXENCIA	11
4.2.	COMITÉ ASESOR	11
4.3.	DIRECTOR TÉCNICO DA EMERXENCIA	12
4.4.	GABINETE DE INFORMACIÓN	12
4.5.	GRUPOS OPERATIVOS	13
4.5.1.	GRUPO LOCAL DE INTERVENCIÓN.....	13
4.5.2.	GRUPO LOCAL SANITARIO	14

4.5.3. GRUPO LOCAL LOXÍSTICO E DE SEGURIDADE.....	15
4.5.3.1. EQUIPO OPERATIVO DE APOIO LOXÍSTICO.....	15
4.5.3.2. EQUIPO OPERATIVO DE SEGURIDADE	16
4.6. CENTROS DE COORDINACIÓN	16
4.6.1. CENTRO DE COORDINACIÓN OPERATIVA MUNICIPAL (CECOPAL)	16
4.6.2. POSTO DE MANDO AVANZADO (PMA).....	17
4.6.3. CENTRO DE COORDINACIÓN OPERATIVA (CECOP)	17
4.6.4. OUTROS CENTROS.....	18
5. OPERATIVIDADE	19
5.1. PROCEDEMENTOS XERAIS	19
5.1.1. ACTUACIÓNS XERAIS	19
5.1.2. PROCEDEMENTOS DE ACTIVACIÓN. INTERFACE CON PLANS SUPERIORES	19
5.1.3. PROCEDEMENTOS DE ACTIVACIÓN	20
5.1.3.1. PROCEDEMENTOS DE ACTUACIÓN	21
5.1.3.2. ACTUACIÓN DOS GRUPOS OPERATIVOS	21
5.1.4. SISTEMAS DE AVISO Á POBOACIÓN.....	21
5.1.5. MEDIDAS DE PROTECCIÓN DA POBOACIÓN	21
5.1.5.1. CONFINAMENTO, EVACUACIÓN E ACOLLIDA	21
5.1.5.2. CONTROL DE ACCESOS.....	22
5.1.6. INTERFACE COS PAU.....	23
5.2. FICHAS DE ACTUACIÓN	23
6. ANEXOS	24
ANEXO 1. DIRECTORIO TELEFÓNICO	25
ANEXO 3. CONSELLOS DE AUTOPROTECCIÓN FRONTE AO RISCO.....	28
ANEXO 4. PLANS DE AUTOPROTECCIÓN ASOCIADOS (SE É O CASO)	29
ANEXO 5. CARTOGRAFÍA ESPECÍFICA	30
ANEXO 6. ELEMENTOS VULNERABLES	31
ANEXO 7. CATÁLOGO DE MEDIOS E RECURSOS ASOCIADOS A ESTE PAM.	32
ANEXO 8. REGULAMENTACIÓN	33

1. DATOS DO CONCELLO

1.1. DATOS XERAIS

1.1.1. SITUACIÓN XEOGRÁFICA

O concello de está situado ao da comarca de na provincia de, coas coordenadas xeográficas (UTM).

Limita cos municipios de:

Nome do concello	Situación (N/S/E/O)	Teléfono do Concello

1.1.2. SUPERFICIE

Superficie total	km ²
Superficie urbana	km ²
Superficie forestal	km ²
Superficie agrícola	km ²

1.1.3. POBOACIÓN

Segundo datos do último censo de poboación, o concello de rexistra un total de habitantes.

A distribución de parroquias que conforman o concello e a súa poboación correspondente indícase na seguinte táboa.

Parroquia	Número de habitantes

1.1.4. ALTITUDE

Altitude máxima do concello	m
Altitude mínima do concello	m
Altitude do núcleo urbano	m

1.1.5. HIDROLOXÍA

A rede hidrolóxica do concello está formada por:

Ríos	
Rías destacables	
Torrentes destacables	
Canais	
Lagos	
Encoros	

1.1.6. REDE VIARIA

No cadro seguinte recóllense as vías de comunicación principais que pasan ou enlazan o termo municipal.

Estrada	Titularidade	Puntos quilométricos		Pontes e/ou túneles

1.1.7. REDE FERROVIARIA

A rede de ferrocarril do concello está composta por:

Liña de ferrocarril	Estacións/Apeadoiros	Pontes e/ou túneles

1.1.8. REDE DE GAS

As características da rede de gas do municipio recóllense na seguinte táboa:

Liña de gasificación	Compañía

1.1.9. REDE ELÉCTRICA

A rede de distribución eléctrica principal do concello está integrada polas liñas indicadas a continuación:

Liña eléctrica/Estacións transformadoras	Tipos	Compañía

1.1.10. REDE DE AUGA POTABLE

A infraestrutura de distribución auga está formada por:

Núcleos de poboación	Compañía	Descrición do abastecemento	Depósitos	Estacións depuradoras/potabilizadoras

1.1.11. DATOS METEOROLÓXICOS

Estacións meteorolóxicas existentes no concello (ou máis próximas)

Localización	Características

Características meteorolóxicas do municipio

Dirección dos ventos dominantes	Frecuencia

Fenómeno	Descrición e época
Precipitacións	
Néboa	
Tormentas	
xeadas	

1.2. DATOS ESPECÍFICOS ASOCIADOS AO RISCO

Masa forestal existente no concello

Sectores de masa forestal	Situación xeográfica	Características

Pistas forestais

Nome	Orixe - Destino	Localización

Redes de faixas secundarias

As redes secundarias de faixas de xestión de biomasa teñen ámbito municipal e posúen a función prioritaria de protección dos núcleos de poboación, das infraestruturas, dos equipamentos sociais, das zonas edificadas, dos parques e dos polígonos industriais.

Nome	Orixe - Destino	Localización

Áreas Cortalumes

Son superficies relativamente anchas nas que a vexetación natural, densa e moi inflamable, é modificada para conseguir outra vexetación de menor biomasa ou menos inflamable, coa finalidade de que se deteñan os lumes de solo que cheguen cara ela.

Nome	Orixe - Destino	Características

Puntos de auga con hidrantes

Nome	Localización	Capacidade (m ³)

Puntos de auga sen hidrantes

Nome	Localización	Capacidade (m ³)

Hidrantes

Nome	Diámetro	Sector

Puntos de vixilancia

Nome	Localización

Consultar a cartografía nos Anexos deste manual.

2. COÑECEMENTO DO RISCO E VULNERABILIDADE

2.1. RESUMO DA ANÁLISE DO RISCO

Clasificación do risco do municipio segundo o PEIFOGA na Comunidade Autónoma de Galicia:

-
-
-

Época de perigo alto de incendios forestais, segundo o PEIFOGA, esta época abarca os meses de xullo, agosto e setembro.

A análise histórica de lumes no municipio pódese atopar nos anexos.

2.2. ÁREAS OU SECTORES AFECTADOS

Achéganse na seguinte táboa as áreas con risco de incendio forestal e os puntos que, en caso de quedar afectados poden dar lugar, por efecto dominó, a accidentes con afeccións importantes á poboación.

Áreas/Sectores de risco de incendio forestal	Localización	Puntos singulares respecto a o efecto dominó

2.3. ELEMENTOS VULNERABLES

Na seguinte lista enuméranse os principais nucleos vulnerables posiblemente afectados segundo a análise de riscos. A lista completa de elementos vulnerables atópase no Anexo 5 con datos máis concretos.

Elemento	Localización	Características

--	--	--

Eventos/espectáculos na área de risco:

Nome do evento	Localización	Data	Nº de persoas/ Aforo (aprox.)	Descrición

3. ACTIVACIÓN DO PLAN

3.1. NIVEIS

PRE-ALERTA:

A **fase de pre-alerta** do PAM por incendios forestais está prevista cando as condicións meteorolóxicas indiquen un aumento do risco, ou ben se produza un evento no concello que implique un incremento da vulnerabilidade. Implica a comunicación entre todos os estamentos involucrados para poder establecer, o máis axiña posible, as medidas adecuadas para facer fronte á emerxencia en caso de que se produza. PEIFOGA en situación 0.

A pre-alerta non implica a activación do Plan.

ALERTA:

O Plan activarase en **fase de alerta** cando o PEIFOGA se atope en situación 1, ben no concello, ben no distrito, ou en incendios xa controlados nos que sexa necesario un control da zona afectada aos efectos de evitar unha reactivación.

En situación 1 do PEIFOGA, os medios propios de intervención do concello non adscritos ao PLADIGA, poderán ser mobilizados pola persoa directora ou responsable das tarefas de extinción, de acordo cun Plan de operacións.

EMERXENCIA:

O Plan activarase en **fase de emerxencia** cando o CAE-112 informa da activación do PEIFOGA en situación 2, ben por afectación no distrito forestal onde se atopa o concello, ben porque o incendio prodúcese no propio municipio.

3.2. CRITERIOS DE ACTIVACIÓN

O nivel de activación do plan é función do tipo de suceso, móstranse na seguinte táboa os diferentes niveis:

Suceso	Nivel de activación
Incendios no concello que se pode solucionar cos medios adscritos ao PLADIGA e a afectación á poboación sexa nula ou moi reducida	Pre-alerta

Suceso	Nivel de activación
Gran incendio no distrito (PEIFOGA en situación1)	Alerta
Incendio que afecta á poboación dentro do municipio,ou no distrito. Activado PEIFOGA en situación 2	Emerxencia

4. ESTRUCTURA E ORGANIZACIÓN

4.1. RESPONSABLE MUNICIPAL DA EMERXENCIA

Composición

Nome / Cargo operativo	Cargo habitual	Teléfono de contacto en caso de emerxencia	Nº de ficha de actuación
Titular	Alcalde		
Substituto/a			

Funcións

- Declarar a activación e desactivación do PAM. Informar ao director do PEIFOGA ao través do CAE 112.
- Convocar aos membros do **Comité Asesor**.
- Constituír e exercer a dirección do **CECOPAL**.
- Informar e coordinarse co director do PEIFOGA.
- Analizar e valorar a situación.
- Avaliar e determinar os elementos vulnerables, poñéndoos en coñecemento do director do PEIFOGA.
- Decidir en todo momento, xunto co Comité Asesor, as actuacións máis convenientes para facer fronte á emerxencia dentro do seu ámbito de responsabilidade e aplicar as medidas de protección á poboación, aos bens e ao medio ambiente.
- Asegurar a execución da parte das funcións que o municipio asume e velar pola correcta execución das mesmas.
- Ordenar a incorporación dos medios e recursos municipais dispoñibles, aos grupos operativos do PEIFOGA, para garantir a protección e a seguridade da poboación.
- Decretar mobilizacións e expropiacións temporais.
- Asegurar o mantemento e a operatividade do PAM.
- Todas aquelas accións necesarias en función do risco.

4.2. COMITÉ ASESOR

Composición

Nome/Cargo operativo	Cargo habitual	Tlfo. de contacto en caso de emerxencia	Núm. da ficha de actuación
Director técnico da emerxencia Substituto/a			
Xefe do grupo local de intervención Substituto/a			
Xefe do grupo local sanitario Substituto/a			
Xefe do grupo local loxístico e de seguridade Substituto/a			

Funcións do Comité Asesor:

- Analizar e valorar a situación, asesorando ao director do Plan.

4.3. DIRECTOR TÉCNICO DA EMERXENCIA

Composición

Nome/Cargo operativo	Cargo habitual	Tlfo. de contacto en caso de emerxencia	Nº de ficha de actuación
Titular			
Substituto/a			

Funcións

- Asesorar ao director do PAM directamente e como membro do Comité Asesor.
- Coordinar as actuacións dos Grupos Operativos locais coas dos grupos do Posto de Mando Avanzado.

4.4. GABINETE DE INFORMACIÓN

Composición

Nome/Cargo operativo	Cargo habitual	Tlfo. de contacto en caso de emerxencia	Nº de ficha de actuación
Titular			
Substituto/a			

O Gabinete de Información situarase en

Funcións

Proporcionar soporte ao director do PAM, de forma coordinada coas actuacións do Gabinete de información do PEIFOGA, nas tarefas seguintes:

- Centralizar, coordinar e preparar a información sobre a emerxencia (elaboración de comunicados, ordes e recomendacións), en coordinación co Gabinete de Información do PEIFOGA, facilitando a información á poboación en nome do director do Plan ao través dos medios de comunicación de titularidade propia.
- Asistir á prensa proporcionando a información necesaria de carácter municipal, en coordinación co Gabinete de Información do PEIFOGA, e corrixindo as informacións erróneas.
- Transmitir os datos significativos ao Gabinete de Información do PEIFOGA.

As emisoras de radio que se empregarán como medio de difusión durante a situación de alerta ou emerxencia serán:

Emisora	Frecuencia	Responsable/datos de localización
Radio Galega		
Radio Nacional de España		
Radio local		

Tamén se empregarán os medios de comunicación seguintes:

-
-

4.5. GRUPOS OPERATIVOS

4.5.1. GRUPO LOCAL DE INTERVENCIÓN

Composición

Nome/Cargo operativo	Cargo habitual	Localización	Tlfo. de contacto en caso de emerxencia	Núm. da ficha de actuación
-----------------------------	-----------------------	---------------------	--	-----------------------------------

Titular				
Substituto/a				

Funcións

- ❖ Colaborar nas tarefas seguintes, de acordo co xefe do Grupo de Intervención do PEIFOGA ante emerxencias por Incendios Forestais :
 - Avaliar, reducir e extinguir o incendio forestal.
 - En relación coas funcións de detección e aviso:
 - Descubrir novos focos ou indicios de posibles incendios forestais.
 - Localizar xeograficamente os devanditos focos.
- ❖ Asesorar e informar ao responsable municipal da emerxencia da evolución da situación en tempo real.

4.5.2. GRUPO LOCAL SANITARIO

Composición

Nome/Cargo operativo	Cargo habitual	Localización	Tlfo. de contacto en caso de emerxencia	Núm. da ficha de actuación
Titular				
Substituto/a				

Funcións

- ❖ Colaborar nas tarefas seguintes, baixo a dirección do xefe do Grupo Sanitario do PEIFOGA:
 - Informarse da situación sanitaria na área da emerxencia.
 - Establecer e controlar a área sanitaria nunha zona adecuada e segura, próxima ao lugar da emerxencia, de acordo co responsable do Posto de Mando Avanzado (PMA).
 - Coñecer o estado e a situación dos afectados.
 - Prestar asistencia sanitaria in situ.
 - Clasificar, estabilizar e evacuar aos feridos.

- Coordinar o traslado dos feridos aos centros hospitalarios receptores.
- Identificar as vítimas en primeira instancia en colaboración cos servizos correspondentes.
- Cubrir as necesidades farmacéuticas.
- Vixiar e controlar a potabilidade das augas e a hixiene dos alimentos.
- Colaborar na atención psicolóxica aos afectados e aos familiares, sempre baixo á supervisión e as indicacións do GIPCE
- Asesorar e informar ao responsable municipal da emerxencia da evolución da situación en tempo real.

4.5.3. GRUPO LOCAL LOXÍSTICO E DE SEGURIDADE

Composición

Nome/Cargo operativo	Cargo habitual	Localización	Tlfo. de contacto en caso de emerxencia	Núm. da ficha de actuación
Responsable do equipo operativo de apoio loxístico Substituto/a				
Responsable do equipo operativo de seguridade Substituto/a				

4.5.3.1. EQUIPO OPERATIVO DE APOIO LOXÍSTICO

Funcións

- ❖ Asumir a xefatura da unidade operativa de apoio loxístico prevista no PEIFOGA, baixo a coordinación xeral do grupo do responsable de Emerxencias da provincia, garantindo o exercizo das seguintes funcións:
 - Función loxística municipal e xestión dos servizos básicos municipais; organizar e dirixir as accións e traballos a realizar para restablecer os servizos básicos municipais.
 - Executar as evacuacións/confinamentos decretados
 - Organizar, albergues, auxilio de material e socorro alimentario á poboación,

preparando. no caso que sexa necesario, os lugares de acollida no caso de evacuación ou afastamento.

- Coordinar as súas actuacións cos outros grupos a través do PMA.
- ❖ Asesorar e informar ao responsable municipal da emerxencia sobre a evolución da situación en tempo real.

4.5.3.2. EQUIPO OPERATIVO DE SEGURIDADE

Funcións

- ❖ Colaborar nas tarefas, de acordo co xefe do Grupo de Seguridade do PEIFOGA:
- • Seguridade cidadana.
 - • Control de accesos, impedindo o mesmo ás persoas non desexables na extinción.
 - • Colaborar nas evacuacións ou confinamentos que se ordenen.
 - • Regulación do tráfico, tanto nas estradas como nos camiños.
 - • Facilitar a conducción, tanto por estrada como nos camiños, dos medios de extinción ás zonas sinaladas pola dirección dos traballos.
 - • Cooperar nos avisos á poboación.
- ❖ Asesorar e informar ao responsable municipal da emerxencia da evolución da situación en tempo real.

4.6. CENTROS DE COORDINACIÓN

4.6.1. CENTRO DE COORDINACIÓN OPERATIVA MUNICIPAL (CECOPAL)

Dirección	
Teléfono	
Fax	
Recursos	
Outras comunicacións	

Funcións

- É o Centro de Coordinación Municipal, que realiza as accións determinadas polo director do PAM. Desde o mesmo diríxense e coordínanse as actuacións dos diversos servizos relacionados co PAM.
- Manter contacto directo e continuo co CAE 112.
- Notificar aos Grupos Operativos e ao CAE 112 a activación e a desactivación do PAM e recibir deste centro, seguindo os protocolos, a información relativa á activación, evolución e desactivación do PEIFOGA.
- Facilitar, se é necesario, a información á poboación do municipio, cos medios oportunos, segundo as circunstancias de risco e a evolución da situación de emerxencia. Esta información deberá consensuarse coa dirección do PEIFOGA.
- Mobilizar e asegurar a transmisión da información e as ordes aos Grupos Operativos locais decididas pola dirección do PAM, así como activar os medios e recursos municipais necesarios.
- Canalizar a orde da autoridade de protección civil municipal de prestación de persoal, a intervención ou a ocupación temporal e transitoria dos bens necesarios para afrontar as situacións de emerxencia.
- Proporcionar soporte aos medios de emerxencia, de seguridade e aos servizos especializados alleos que interveñan no municipio.

4.6.2. POSTO DE MANDO AVANZADO (PMA)

A súa situación, a determina o xefe do Grupo de Intervención do PEIFOGA

Funcións

- Exercer a coordinación in situ dos traballos dos diferentes Grupos Operativos
- Estar en coordinación co CECOPAL, transmitíndolle información de primeira man.
- Solicitar os medios e recursos precisos para afrontar a situación.
- Avaliar os danos producidos polo sinistro, baseándose na información recibida dos Grupos Operativos e na previsión de riscos do municipio.

4.6.3. CENTRO DE COORDINACIÓN OPERATIVA (CECOP)

Con carácter xeral, constituirase nas dependencias do Centro de Coordinación Central do SPDCIF, unha vez que se activa o PEIFOGA; se as circunstancias o aconsellan, poderá constituírse de forma íntegra ou parcialmente nas proximidades da zona de emerxencia, ou ben conxuntamente co CECOPAL.

Funcións

O Centro de Coordinación Operativa (CECOP) constitúese como o centro de mando das emerxencias, que conta cos medios humanos e técnicos que permiten realizar as funcións de dirección e coordinación de recursos, ademais de asegurar as comunicacións co Posto de Mando Avanzado (PMA) e en xeral cos medios externos que puideran verse implicados na emerxencia.

4.6.4. OUTROS CENTROS

5. OPERATIVIDADE

5.1. PROCEDEMENTOS XERAIS

5.1.1. ACTUACIÓNS XERAIS

En época de risco, deberán levarse a cabo as seguintes accións preventivas:

-
-
-

En situación de pre-alerta, realizaranse as actuacións seguintes:

- Seguimento da situación (este seguimento é de tipo interno e por tanto non se contempla a información á poboación).
- Desenvolver as actuacións necesarias para reducir o risco de incendio forestal. En particular, intensificar a vixilancia das zonas forestais, de acordo coas funcións que se recollen neste PAM para os grupos locais de actuación (control de columnas de fume, control da circulación de vehículos por zonas forestais predeterminadas, control de vertedoiros, etc.)
- Transmitir a información sobre calquera anomalía detectada que poida ser significativa.
- Unha posible convocatoria do Comité Asesor, se se considera necesario.
- Comunicación da pre-alerta a todos os membros do plan.

5.1.2. PROCEDEMENTOS DE ACTIVACIÓN. INTERFACE CON PLANS SUPERIORES

Detección e notificación dun incendio forestal

Os avisos de incendio forestal que se reciben no concello deberán comunicarse inmediatamente ao CAE112, ou ben, ao 085.

5.1.3. PROCEDIMENTOS DE ACTIVACIÓN

En función dos niveis e criterios establecidos no punto 3, o PAM, será activado polo alcalde mediante o procedemento establecido, directamente ou a proposta do director do PEIFOGA.

A interface entre o PAM e o PEIFOGA queda definida a partir de:

- A chamada ao CAE-112 que informa ou confirma a activación do PEIFOGA en situación 1 ou superiores.
- A dependencia das funcións do responsable da emerxencia e do Comité de Dirección tal como están plantexadas cando se produce a activación do PEIFOGA. Coordinación co director do devandito Plan.
- A configuración dos Grupos Operativos locais establecidos, adaptada á activación do PEIFOGA, coa integración dos Grupos Operativos locais nos grupos actuantes do Plan especial e a coordinación co resto dos grupos.

Ao producirse a **Activación do PAM**, deberá procederse a:

- Aviso de activación aos xefes dos Grupos Operativos locais. Normalmente farase ao través dunha chamada.
- Constitución dos Grupos Operativos locais.
- Constitución do **CECOPAL**.
- Información á poboación sobre a activación do PAM e das medidas de protección a seguir de acordo coas indicacións do director do PEIFOGA.
- No caso de se constituír o **PMA do PEIFOGA**, establecemento dun contacto permanente.
- Mobilización de medios e recursos asignados ao PAM.
- Activación dos Plans de autoprotección da zona afectada.

Estas accións concréntanse en caso de alerta ou emerxencia da forma seguinte:

- **Activación en alerta:** supón o aviso ao Comité Asesor. A criterio do alcalde, pódese mobilizar o Grupo Local de Intervención.
- **Activación en emerxencia:** supón a convocatoria do Comité Asesor, a constitución do CECOPAL e a mobilización dos grupos operativos establecidos no Plan.

5.1.3.1. PROCEDEMENTOS DE ACTUACIÓN

Unha vez activado o Plan e constituído o Comité Asesor, o **CECOPAL** e os **Grupos Operativos** locais, o director do PAM deberá de manter contacto permanente co director do PEIFOGA, co **PMA** e cos responsables dos Plans de Autoprotección correspondentes.

5.1.3.2. ACTUACIÓN DOS GRUPOS OPERATIVOS

Ver as fichas dos procedementos de actuación dos distintos Grupos Operativos no punto 5.2.

5.1.4. SISTEMAS DE AVISO Á POBOACIÓN

Notificación da alerta á poboación, para poñer en práctica tanto as medidas de autoprotección como o confinamento ou a evacuación.

Responsabilidade: en situacións 0 y 1 do PEIFOGA, con carácter inmediato, o Alcalde do concello. En situación 2, esta responsabilidade recae en última instancia no Director do devandito Plan.

Dirección e coordinación das tarefas de aviso: o Alcalde do concello, a maiores do dispositivo municipal correspondente, terá o apoio do grupo operativo de Apoio Loxísitico e de Seguridade do PEIFOGA para executar estas tarefas.

Destinatarios dos avisos e medios a empregar (elementos vulnerables incluídos no punto 6.5 dos anexos específicos deste manual):

Elemento Vulnerable	Nome da area	Medio de Aviso

Rutas de aviso:

Os comunicados tipo de aviso para evacuación ou confinamento achéganse no Anexo 1 deste manual.

5.1.5. MEDIDAS DE PROTECCIÓN DA POBOACIÓN

5.1.5.1. CONFINAMENTO, EVACUACIÓN E ACOLLIDA

Como norma xeral, considerase sempre o confinamento como a medida de

autoprotección a seguir máis adecuada.

No caso de evacuar algunha zona, con carácter inmediato será o alcalde quen decidirá este feito, coa información subministrada polo Xefe do grupo de Intervención. Unha vez declarada a situación 2 do PEIFOGA será o Director do Plan quen asuma esta decisión, co coñecemento do alcalde. Valorando en calquera caso se existen garantías suficientes de seguridade.

Responsabilidade da decisión de efectuar a evacuación da poboación: Esta responsabilidade recae en última instancia no Director do PEIFOGA, co asesoramento do Alcalde do concello afectado.

Dirección e coordinación das tarefas de evacuación: o xefe do Grupo Local Loxístico para executalas. As tarefas de evacuación van intimamente ligadas ás de aviso á poboación descritas anteriormente.

Dirección e coordinación das tarefas de acollida: o alcalde do concello (a maiores do dispositivo municipal previsto), contando co Grupo Local Loxístico e de Seguridade.

Lugares de posible evacuación: as zonas a evacuar se definiran de acordo coa localización e as características da emerxencia.

Centros de acollida de evacuados

Poden existir núcleos de poboación ou casas illadas situados na zona forestal ou próxima a esta que necesiten asistencia para a evacuación, xa sexa pola situación ou polas condicións ou circunstancias de saúde, etc.

A relación de centros de acollida do concello indícase na seguinte táboa:

Hoteis ou centros de acollida	Capacidade	Observacións
Con dormitorios:		

5.1.5.2. CONTROL DE ACCESOS

O obxectivo do control de accesos é impedir que persoas e vehículos alleos á xestión da emerxencia poidan entrar na zona de risco. Deste modo impídese que estas persoas se poñan en perigo e garántese que no entorpezan aos Grupos Operativos na zona de risco.

Outro obxectivo, no seu caso, é o control e a ordenación do tráfico nas zonas adxacentes, co obxecto de facilitar a chegada de novos recursos.

En función da localización do accidente establecerase os controis de acceso necesarios.

5.1.6. INTERFACE COS PAU

Os edificios, as instalacións, os centros, as urbanizacións, etc., que dispoñen de Plan de Autoprotección son:

PAU	Nome do Responsable	Teléfono de contacto en caso de emerxencia	Mecanismos de Interface (notificación)

5.2. FICHAS DE ACTUACIÓN

FICHA 1 ----- RESPONSABLE MUNICIPAL DA EMERXENCIA

FICHA 2 ----- DIRECTOR TÉCNICO DA EMERXENCIA

FICHA 3 ----- XEFE DO GABIENETE DE INFORMACIÓN

FICHA 4 ----- XEFE DEL GRUPO LOCAL DE INTERVENCIÓN

FICHA 5 ----- XEFE DO GRUPO LOCAL SANITARIO

FICHA 6 ----- XEFE DO GRUPO LOCAL LOXÍSTICO E DE SEGURIDADE

6. ANEXOS

ANEXO 1. DIRECTORIO TELEFÓNICO

Cando se teña coñecemento dun accidente, poñerase en marcha o Plan de chamadas de acordo coa lista seguinte:

Responsable	Nome	Teléfono de contacto en caso de emerxencia
CECOP/CAE-112		112
Responsable municipal da emerxencia		
Director técnico da emerxencia		
Xefe do Gabinete de Información		
Xefe do Grupo Local de Intervención		
Xefe do Grupo Local Sanitario		
Xefe do Grupo Local Loxístico e de Seguridade		
Substituto do Gabinete de Información		
Substituto do Grupo Local de Intervención		
Substituto do Grupo Local Sanitario		
Substituto do Grupo Local Loxístico e de Seguridade		

O contido das chamadas dependerá da decisión do alcalde: información unicamente, ou ben información e convocatoria do Comité Asesor ao CECOPAL.

Municipios próximos:

Nome do municipio	Teléfono de contacto en caso de emerxencia

1. MODELOS DE BANDO PARA ORDES DE EVACUACIÓN OU DE CONFINAMENTO

BANDO – ORDE DE EVACUACIÓN

O concello de comunica que se debe evacuar a zona
(especificar nome de rúas/zonas) Seguindo as seguintes instrucións:

- Diríxanse cos seus vehículos a (*especificar traxecto ou ruta a seguir, se procede*)
- Se non posúe medio de transporte propio, diríxase a (*especificar dirección*)
- Leve consigo unicamente o que sexa imprescindible (documentación; medicación, se a precisa; cartos...). Se vostede vai moi cargado, a evacuación non poderá ser tan rápida e áxil como é necesario.

BANDO – ORDE DE CONFINAMENTO

O concello de..... comunica que a poboación, barrio, debe quedarse confinada ou pechada na súa casa. Sigán as seguintes instrucións:

- Péchese na súa casa; se está na calle, péchese no edificio máis próximo.
- Peche portas e fiestras.
- Pare os sistemas de ventilación e climatización.
- Escoite a radio: irase informando da situación
- Non salga de casa ata que se indique.

2. MODELOS DE COMUNICADO DE AVISO DE EVACUACIÓN OU CONFINAMENTO

COMUNICADO DE EVACUACIÓN

ATENCIÓN, ATENCIÓN O Concello comunica que se debe evacuar esta zona. Siga as seguintes instrucións:

- Diríxanse, cos seus vehículos, a
- Se non posúe medio de transporte, diríxase a
- Peche ben portas, fiestras e persianas

En, poderá esperar ata que teña pasado o risco. Seguirase informando.

COMUNICADO DE CONFINAMENTO

ATENCIÓN, ATENCIÓN O Concello comunica á poboación, barrio que debe quedarse confinada ou pechada na súa casa. Siga as seguintes instrucións:

- Péchese na súa casa, se se atopa na rúa fágao no edificio máis próximo
- Peche portas e fiestras
- Pare os sistemas de ventilación e climatización
- Escoite a radio: irase informando da situación
- Non saia de casa a non ser que se lle indique

ANEXO 3. CONSELLOS DE AUTOPROTECCIÓN FRONTE AO RISCO

ANEXO 4. PLANS DE AUTOPROTECCIÓN ASOCIADOS (se é o caso)

ANEXO 5. CARTOGRAFÍA ESPECÍFICA

Cartografía específica dos elementos vulnerables do anexo 6 a escala **1:5.000** ou **1:10.000** ou aquela que sexa máis apropiada.

- **Plano 1. Identificación do risco e das infraestruturas básicas e de soporte na actuación**
- **Plano 2. Plano de vulnerabilidade e protección á poboación**
- **Plano 3. Rutas de evacuación en los núcleos máis vulnerables, puntos de encontro e zonas de albergue.**

Na cartografía represéntanse os recursos e as infraestruturas da lista de elementos vulnerables que se achega no anexo 6, coa simboloxía e a cor correspondentes.

ANEXO 6. ELEMENTOS VULNERABLES

Lista completa dos elementos vulnerables que se sinalaron na cartografía e no punto 2.3 deste manual. Esta lista de elementos vulnerables é exclusiva para o risco para o que se refire este manual.

Elemento	Coordenadas UTM		Poboación afectada	Teléfono de contacto en caso de emerxencia	Época de uso

ANEXO 7. CATÁLOGO DE MEDIOS E RECURSOS ASOCIADOS A ESTE PAM

ANEXO 8. REGULAMENTACIÓN

O marco legal do Plan de protección civil por incendios forestais do concello de, queda constituído por:

- Lei orgánica 1/1981, do 6 de abril, Estatuto de Autonomía para Galicia
- Lei 2/1985, do 21 de xaneiro, sobre Protección Civil
- Lei 7/1985, do 2 de abril, Regulación das bases do Réxime Local
- Lei 5/1997, do 22 de xullo, da Administración Local de Galicia
- Lei 43/2003, do 21 de novembro, de Montes
- Lei 10/2006, do 28 de abril, pola que se modifica a Lei 43/2003, de 21 de decembro de montes
- Lei 3/2007, do 9 de abril, de prevención e defensa contra os incendios forestais de Galicia
- Corrección de erros – Lei 3/2007, do 9 de abril, de prevención e defensa contra os incendios forestais de Galicia
- Lei 5/2007, do 7 de maio, de Emerxencias de Galicia.
- Lei 7/2012, do 28 de xuño, de montes de Galicia
- Real decreto 1535/84, do 20 de xuño, sobre a ampliación e adaptación de funcións e servizos do Estado na Comunidade Autónoma de Galicia en materia de conservación da natureza
- Real decreto 875/1988, do 29 de xullo, polo que se regula a compensación de gastos derivados da extinción de incendios forestais
- Real decreto 407/1992, do 24 de abril, polo que se aproba a Norma Básica de Protección Civil
- Decreto 105/2006, do 22 de xuño, polo que se regulan medidas relativas á prevención de incendios forestais, á protección dos asentamentos no medio rural e á regulación de aproveitamentos e repoboacións forestais.
- Orde do 2 de abril de 1993, pola que se aproba a Directriz Básica de Planificación de Protección Civil de Emerxencia por Incendios Forestais

- Orde do 18 de abril do 2007 pola que se zonifica o territorio con base no risco espacial de incendio forestal
- Orde do 31 de xullo de 2007 pola que se establecen os criterios para a xestión da biomasa vexetal
- Orde do 19 de xuño de 2008 pola que se determina a época de perigo alto de incendios
- Orde 13 marzo de 2009, sobre aprobación dos plans de prevención e defensa contra incendios forestais de distrito
- Resolución do 26 de xuño de 2001, da Dirección Xeral de Interior e Protección Civil, pola que se dispón a publicación da revisión e actualización do Plan Especial de Protección Civil ante emerxencias por incendios forestais na Comunidade Autónoma de Galicia
- Resolución do 02/08/2010 pola que se publica o Plan Territorial de Emerxencias de Galicia (PLATERGA)
- R.D. 893/2013, de 15 de novembro, polo que se aproba a Directriz Básica de Planificación de Protección Civil de Emerxencias por incendios forestais.

A maiores, a nivel municipal, o concello de conta coa seguinte regulamentación: